

Многоквартирная жилая застройка по ул. Проспект 50-летия Победы, 35 в г. Богучар Воронежской области

РАБОЧАЯ ДОКУМЕНТАЦИЯ

Силовое электрооборудование и электроосвещение

01-2022-30M1

Изм.	№ док	Подп.	Дата
2	3-25		10.03.25
		>	



Многоквартирная жилая застройка по ул. Проспект 50-летия Победы, 35 в г. Богучар Воронежской области

РАБОЧАЯ ДОКУМЕНТАЦИЯ

Силовое электрооборудование и электроосвещение

01-2022-30M1

Изм.	№ док	Подп.	Дата
2	3-25	Cof	10.03.25
		V	

Сород Вологие ж

Als

Н.А. Кузнецов

Главный инженер проекта

г. Вологда 2023

Ведомость рабочих чертежей основного комплекта ЭОМ1

Наименование

Лист

Примечание

1	Общие данные	
2	Условно-графические обозначения	
3	Схема электрическая принципиальная ВРУ	
4	Щит этажный на 5 квартир. Схема электрическая, габаритные размеры	
5	Щит этажный на 6 квартир. Схема электрическая, габаритные размеры	
6	Щит этажный на 8 квартир. Схема электрическая, габаритные размеры	
7	Щит этажный на 9 квартир. Схема электрическая, габаритные размеры	
8	Схема щита ЩК1. 1-комнатной квартиры (или 1-евро)	
9	Схема щита ЩК2. 2-комнатной квартиры (или 2-евро)	
10	Схема щита ЩКЗ. 3-комнатной квартиры (или 3-евро)	
11	Схема щита ЩК4. 4-комнатной квартиры (или 4-евро)	
11.1	Схема щита ЩК4. Для квартиры с террасой	
12	Расчетная схема ЩС-ОВ	
13	Схема уравнивания потенциалов. Заземление и молниезащита	
14	План электрических сетей технического подполья	Секция 1
15	План электрических сетей технического подполья	Секция 2
16	План электрических сетей технического подполья	Секция З
17	План электрических сетей 1 этажа	Секция 1
18	План электрических сетей 1 этажа	Секция 2
19	План электрических сетей 1 этажа	Секция З
20	План электрических сетей типового этажа	Секция 1
21	План электрических сетей 2,3 этажа	Секция 2
22	План электрических сетей 4-8 этажа	Секция 2
23	План электрических сетей типового этажа	Секция 3
24	План электрических сетей 9 этажа	Секция 1
25	План электрических сетей 9 этажа	Секция 2
26	План электрических сетей 9 этажа	Секция З
27	План кровли. Молниезащита. Секция 1	
28	План кровли. Молниезащита. Секция 2	
29	План кровли. Молниезащита. Секция З	
30	План технического этажа. Система уравнивания потенциалов. Секция 1	
31	План технического этажа. Система уравнивания потенциалов. Секция 2	

Ведомость рабочих чертежей основного комплекта ЭОМ1

Лист	Наименование	Примечание
32	План технического этажа. Система уравнивания потенциалов. Секция 3	
33	План технического этажа. План прокладки кабельных лотков. Секция 1	
34	План технического этажа. План прокладки кабельных лотков. Секция 2	
35	План технического этажа. План прокладки кабельных лотков. Секция 3	
36	План 1-го этажа. Квартирные электрические сети. Секция 1	
37	План 1-го этажа. Квартирные электрические сети. Секция 2	
38	План 1-го этажа. Квартирные электрические сети. Секция 3	
39	План типового этажа. Квартирные электрические сети. Секция 1	
40	План типового этажа. Квартирные электрические сети. Секция 2	
41	План типового этажа. Квартирные электрические сети. Секция 3	
42	План 9 этажа. Квартирные электрические сети. Секция 1	
43	План 9 этажа. Квартирные электрические сети. Секция 2	
44	План 9 этажа. Квартирные электрические сети. Секция 3	

Технические решения, принятые в рабочих чертежах, соответствуют требованиям экологических, санитарно-гигиенических, противопожарных и других норм действующих на территории Российской Федерации и обеспечивают безопасную для жизни и здоровья людей эксплуатацию объекта при соблюдении предусмотренных рабочими чертежами мероприятий.

Главный инженер проекта

Н.А. Кузнецов


						01-2022-30	OM 1		
2 Изм.	- Кол.уч		03-25 №док	7	10.03.25 Дата	50-летия Победы. 35 в г. Богичар	_		
Раз	ραδ.	Симак	сова	Cert	11.23		Стадия	Лист	Листов
				0			Р	1	45
Н.ко ГИП		Смирн Кузне		Cuy	11.23 11.23	Общие данные	C		ДНЫЙ ЕКТИРОВАНИЯ пания нового уровня

Ведомость ссылочных и прилагаемых документов

Обозначение	Наименование	Примечание
	Ссылочные документы	
ПУЭ	Правила устройства электроустановок. ИЗД.7	
СП 54.13130.2016	Здания жилые многоквартирные	
СП 256.1325800.2016	Электроустановки жилых и общественных зданий.	
	Правила проектирования и монтажа.	
	Актуализированная редакция СНиП 31-01-2003	
СП 52.13330.2011	Естественное и искусственное освещение.	
	Актуализированная редакция СНиП 23-05-95	
ΓΟCT P 21.1101-2013	Основные требования к проектной и рабочей	
	документации	
CO 153-34.21.122-2003	Инструкция по устройству молниезащиты зданий,	
	сооружений и промышленных коммуникаций	
	Прилагаемые документы	
01-2022-30M1.C	Спецификация оборудования, изделий и материалов	18 листов
01-2022-30M1.K	Кабельный журнал	4 листа

	Наименование	
ШЭ х.х	Щит этажный ЩЭ-2(3,4)-1 36 УХЛЗ IP31 с автоматами защиты и учетом	
ШК х	Щиток распределительный квартиры	
	Светильник светодиодный ДБП-24 Вт 1980 Лм 6500K IP40 D210x52 мм ЖКХ круг HALL Gauss	
<u> </u>	Светильник светодиодный ДБП-24 Вт 1980 Лм 6500K IP65 D210*52мм ЖКХ круг Elementary Gauss	
	Светильник светодиодный ДСП-40Вт 6500К 4800Лм IP65	
~	Выключатель 1кл. скрытой установки, IP20	
160	Выключатель 1кл. открытой установки, IP54	
Ţ,	Выключатель 2кл. скрытой установки, IP20	
×	Светильник светодиодный ДБП-8 Вт 680 Лм 4000К IP65 160х90х46 мм ЖКХ овал Elementary Gauss	
	Звонок электрический 220В (с кнопкой)	
Д	Розетка 1-местная c/y c з/к 16A IP20	
44	Розетка 2-местная с/у с з/к 16A IP20	
_	Розетка 1-местная c/y c з/к 16A IP54	
齿	Розетка 4-местная c/y c з/к 16A IP20	
	Розетка 1-местная о/у с з/к 16A IP54	
	Спуск кабеля на более низкую отметку	
1	Подъем кабеля на более высокую отметку	
	Магистральные сети, сеть рабочего освещения	
	Сеть аварийного освещения	
	Сеть наружного электроснабжения	
	Светильник аварийного освещения	
000	Светильник рабочего освещения	
	Прокладка электрических сетей в лотках	
×	Указатель "Выход", 220B, 1,5ч, IP20	

						01-2022-ЭОМ1			
2 Изм.	- Кол.уч		03-25 №док		10.03.25 Дата	50-летия Победы. 35 в г. Богичар	_	•	
Разр	οαδ.	Симак	τοβα	Ceref	11.23		Стадия	Лист	Листов
							Р	2	
Н.ко <i>і</i> ГИП	нтр.	Смирн Кузне		College	11.23 11.23	Условно-графические обозначения	CN	ЕВЕРО-ЗАПАД НСТИТУТ ПРО ПРОЕКТНАЯ КОМ	ДНЫЙ РЕКТИРОВАНИЯ ПАНИЯ НОВОГО УРОВНЯ

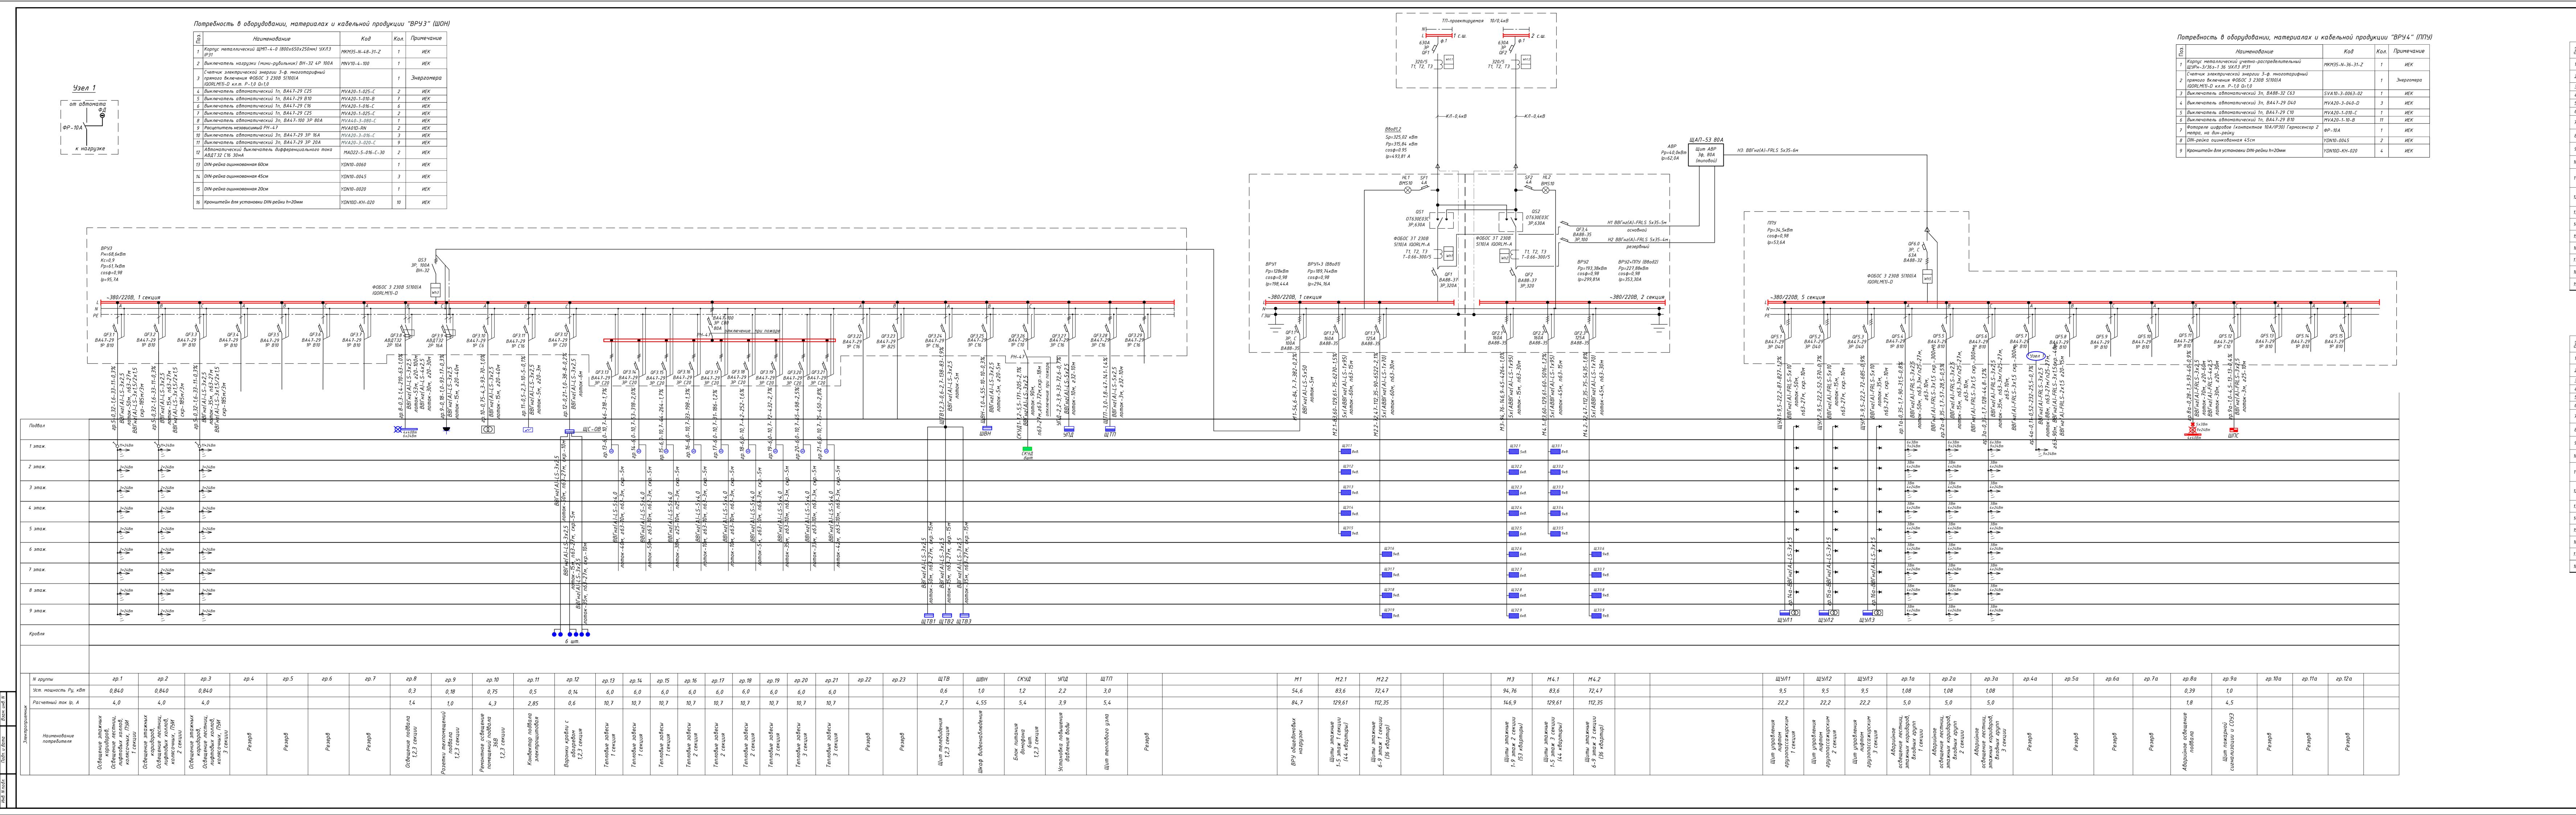

Наименование Код Код Ппимечани

Потребность в оборудовании, материалах и кабельной продукции "ВРУ1"

Поз	Наименование	Код	Кол.	Примечание
1	Корпус металлический сборный ВРУ 1800x800x450 IP31 SMART	YKM51-1800-800-450-31	1	ИЕК
2	Панель боковая для ВРУ 1800.XXX.450 IP31 SMART (2шт/компл)	YKV-PB-20-45	1	ИЕК
3	Панель монтажная 1650х762 SMART	YKV-PM-1650-762	1	ИЕК
4	Изолятор SM30 (M8) силовой с болтом	YIS11-30-08-B	8	ИЕК
5	Шина медная M1T 3x20x4000мм	YBC10-03-020	1	ABC
6	Шина медная М1Т 4х40х4000мм	YBC10-04-040	1	N PE
7	Реверсивный рубильник ОТ630E03C 3-пол. 630A (без ручки и переходника) ABB	1SCA022785R4430	1	ABB
8	OTV800ECK Ручка "черная" для прямого монтажа I-O-II на OT630800_C ABB	1SCA022797R2470	1	ABB
9	Выключатель автоматический BA88-37 3P 320A 35кA MASTER	SVA40-3-0320-02	1	ИЕК
10	Трансформатор тока 300/5 кл.точн.0,5S T-0,66 (с шиноū)5BA	OC 0000002203	3	ЭЛТИ
11	Счетчик электроэнергии трехфазный многофункциональный 5(10)А, класс точности 0,5S/0,5	Φ0Б0С 3T 230B 5(10)A IQORLM-A	1	Энергомера
12	Короδка испытательная переходная ФКРКИ 23052014 00 (латунь, прозрачная крышка), 220х68х33, IP20 (ЭТ)	ET000327	1	Электротехник
13	Выключатель автоматический BA88-35 3P 100A 35кA MASTER	SVA30-3-0100-02	1	ИЕК
14	Выключатель автоматический BA88-35 3P 125A 35кA MASTER	SVA30-3-0125-02	1	ИЕК
15	Выключатель автоматический BA88-35 3P 160A 35кA MASTER	SVA30-3-0160-02	1	ИЕК
16	Лампа сменная зеленая матрица/230В	BMS10-230-K06	1	ИЕК
17	Выключатель автоматический ВА47-29 1Р 4А 4,5кА В	MVA20-1-004-B	1	ИЕК
18	Наконечник каδельный DL-70	UNP10-070-11-12	5	ИЕК
19	Наконечник каδельный DL-95	UNP10-095-14-12	5	ИЕК


Потребность в оборудовании, материалах и кабельной продукции "ВРУ2"

ус металлический сборный ВРУ 2000х800х450 IP31 RT	YKM51-2000-800-450-3 1	1	ИЕК
ль боковая для ВРУ 2000.XXX.450 IP31 SMART /компл)	YKV-PB-20-45	1	ИЕК
ль монтажная 1850х762 SMART	YKV-PM-1850-762	1	ИЕК
ятор SM30 (M8) силовой с болтом	YIS11-30-08-B	8	ИЕК
медная М1Т 3х20х4000мм	YBC10-03-020	1	АВС
медная М1Т 4х40х4000мм	YBC10-04-040	1	N PE
осивный рубильник ОТ630Е03С 3-пол. 630А (без ручки пеходника) АВВ	1SCA022785R4430	1	ABB
00ECK Ручка "черная" для прямого монтажа I-O-II на 0.800_C ABB	1SCA022797R2470	1	ABB
ючатель автоматический ВА88-37 3Р 320А 35кА TER	SVA40-3-0320-02	1	ИЕК
-форматор тока 300/5 кл.точн.0,5S T-0,66 (с ū)5BA	OC 0000002203	3	ЭЛТИ
чик электроэнергии трехфазный офункциональный 5(10)А, класс точности 0,5S/0,5	Φ050C 3T 230B 5(10)A IQORLM-A	1	Энергомера
бка испытательная переходная ФКРКИ 23052014 00 унь, прозрачная крышка), 220х68х33, IP20 (ЭТ)	ET000327	1	Электротехник
ючатель автоматический ВА88-35 3P 125A 35кA TER	SVA30-3-0125-02	1	ИЕК
ючатель автоматический ВА88-35 ЗР 160А 35кА ГЕR	SVA30-3-0160-02	2	ИЕК
а сменная зеленая матрица/230В	BMS10-230-K06	1	ИЕК
ючатель автоматический ВА47-29 1P 4A 4,5кА В	MVA20-1-004-B	1	ИЕК
нечник каδельный DL–70	UNP10-070-11-12	5	ИЕК
нечник каδельный DL-95	UNP10-095-14-12	10	ИЕК

Многоквартирная жилая застройка по ул. Проспект 50-летия Победы, 35 в г. Богучар Воронежской области Н.контр. Смирнова Лиц 11.23 Схема электрическая принципиальная ВРУ СЕВЕРО-ЗАПАДНЫЙ ИНСТИТУТ ПРОЕКТИРОВАНИЯ ПРОЕКТИАЯ КОМПАНИЯ НОВОГО УРОВНЯ

Формат А2x5

Щит этажный тип ЩЭ-5. Схема электрическая.

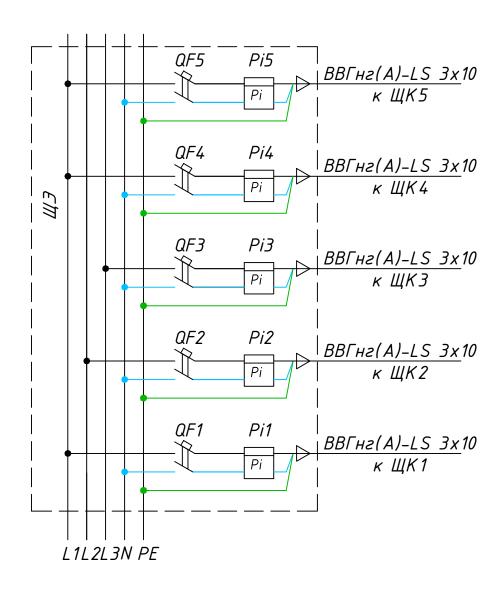

Спецификация на щит этажный

Зона	Поз. обозна ч	Наименование	Кол.	Примечание
	_	Корпус металлический ЩЭ-5 36 УХЛЗ IP31	1	ИЕК
	QF15	Выключатель автоматический ВА47-29 2р С50	5	ИЕК
	Pi15	Счетчик электроэнергии Фобос 1 230В 5-80А IQORLM(1)-С, однофазный многотарифный, кл.точ. 1.0	5	Энергомера
	_	Зажим кабельный ответвительный У-870М	15	ИЕК

Щит этажный тип Щ3-5. Габаритные и установочные размеры. 960


Примечания:

- 1. Схема щита этажного разработана для ЩЭ1, для остальных щитов схема аналогична с учетом количества отходящих линий.
- 2. Высоту установки этажного щита принять равной 1200мм от уровня чистого пола;
- 3. Подключение квартир производить с чередованием фаз, для получения более равномерной нагрузки.
 - 4. Допустима замена оборудования на аналогичное других марок.

960

						01-2022-30M1						
Изм.	Кол.уч	Лист	№док	Подпись	Дата	Многоквартирная жилая застройка по ул. Проспект 50-летия Победы, 35 в г. Богучар Воронежской области						
Раз			ова	Ceref	11.23		Стадия	Лист	Листов			
				0			Р	4				
Н.ко	онтр.	Смирн Кузне		Callago	11.23 11.23	Щит этажный на 5 квартир. Схема электрическая, габаритные размеры	C	ЕВЕРО-ЗАПАД НСТИТУТ ПРО ПРОЕКТНАЯ КОМ	ДНЫЙ ЕКТИРОВАНИЯ ВНАООКО О УРОВНЯ			

Щит этажный тип ЩЭ-6. Схема электрическая.

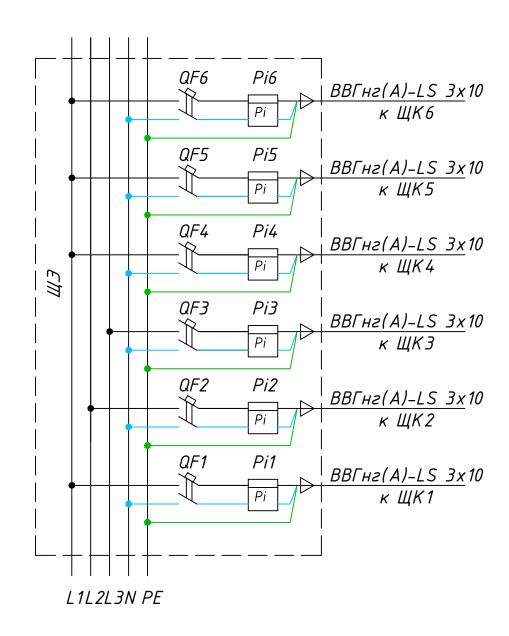

Спецификация на щит этажный

Зона	Поз. обозна ч	Наименование	Кол.	Примечание
	_	Корпус металлический ЩЭ-6 36 УХЛЗ IP31	1	ИЕК
	QF16	Выключатель автоматический ВА47-29 2р С50	6	ИЕК
	Pi16	Счетчик электроэнергии Фобос 1 230В 5-80А IQORLM(1)-С, однофазный многотарифный, кл.точ. 1.0	6	Энергомера
	_	Зажим кабельный ответвительный У-870М	18	ИЕК

Щит этажный тип ЩЭ-6. Габаритные и установочные размеры. 960

Примечания:

- 1. Схема щита этажного разработана для ЩЭ1, для остальных щитов схема аналогична с учетом количества отходящих линий.
- 2. Высоту установки этажного щита принять равной 1200мм от уровня чистого пола;
- 3. Подключение квартир производить с чередованием фаз, для получения более равномерной нагрузки.
 - 4. Допустима замена оборудования на аналогичное других марок.

960

						01-2022-30M1					
Изм.	Кол.уч	Лист	№док	Подпись	Дата	Многоквартирная жилая застро 50-летия Поδеды, 35 в г. Богучар	_	•			
Раз	Разраδ.		ова	Ceref	11.23		Стадия	Лист	Листов		
	Разрао.			0			Р	5			
Н.ко ГИП	<u> </u>	Смирн Кузне		College	11.23 11.23	Щит этажный на 6 квартир. Схема электрическая, габаритные размеры	C	ЕВЕРО-ЗАПАД НСТИТУТ ПРО ПРОЕКТНАЯ КОМ	ІНЫЙ ЕКТИРОВАНИЯ ПАНИЯ НОВОГО УРОВНЯ		

Щит этажный тип ЩЭ-8. Схема электрическая. QF8 Pi8 | BBГнг(A)-LS 3x10 Pi к ЩК7 Pi7 QF7 BB[Hz(A)-LS 3x10 Pi к ЩК7 Pi6 QF6 | BBГнг(A)-LS 3x10 Pi к ЩК6 Pi5 QF5 | BBГнг(A)-LS 3x10 Pi к ЩК5 QF4 Pi4 BB[Hz(A)-LS 3x10 Pi к ЩК4 ЩЭ Pi3 QF3 BBTHZ(A)-LS 3x10 Pi к ЩКЗ QF2 Pi2 | <u>ВВГнг(A)-LS 3x</u>10

Спецификация на щит этажный

Pi

Pi1

Pi

QF1


L1L2L3N PE

к ЩК2


<u>ВВГнг(A)-LS 3х</u>10

к ЩК1


Зона	Поз. обозна ч	Наименование	Кол.	Примечание
	_	Корпус металлический ЩЭ-8 36 УХЛЗ IP31	1	ИЕК
	QF18	Выключатель автоматический ВА47-29 2р С50	8	ИЕК
	Pi18	Счетчик электроэнергии Фобос 1 230В 5-80А IQORLM(1)-С, однофазный многотарифный, кл.точ. 1.0	8	Энергомера
	_	Зажим кабельный ответвительный У-859/870М	24	ИЕК

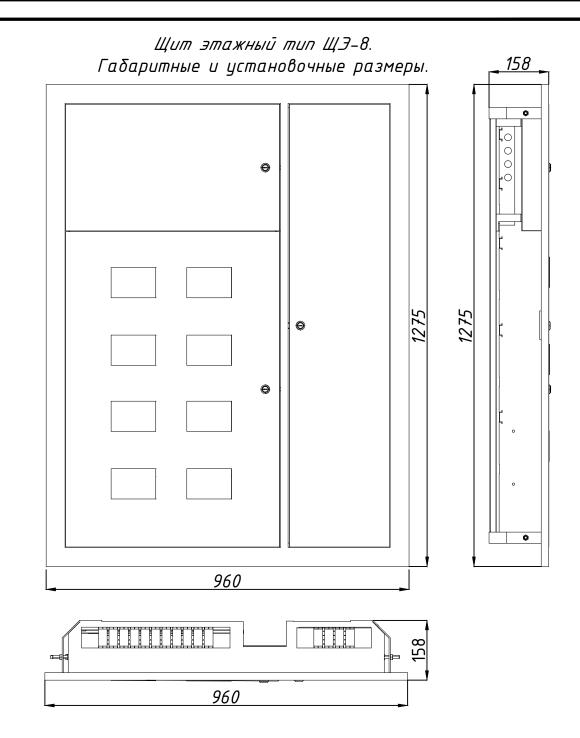

						01-2022-30M1				
2 Изм.	- Кол.уч		03-25 №док		10.03.25 Дата	Многоквартирная жилая застройка по ул. Проспект 50-летия Победы, 35 в г. Богучар Воронежской области				
Разр	Разраб. Симакова		гова	Ceref	11.23		Стадия	Лист	Листов	
				0			Р	6		
Н.ког		Смирн Кузне		College	11.23 11.23	Щит этажный на 8 квартир. Схема электрическая, габаритные размеры	C		ІНЫЙ ЕКТИРОВАНИЯ пания нового уровня	

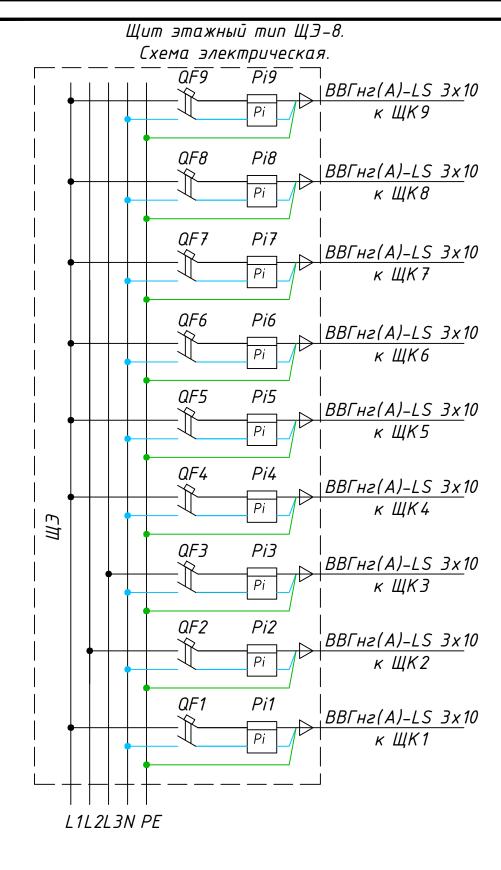

- 1. Схема щита этажного разработана для ЩЭ1, для остальных щитов схема аналогична с учетом количества отходящих линий.
- 2. Высоту установки этажного щита принять равной 1200мм от уровня чистого пола;
- 3. Подключение квартир производить с чередованием фаз, для получения более равномерной нагрузки.
 - 4. Допустима замена оборудования на аналогичное других марок.

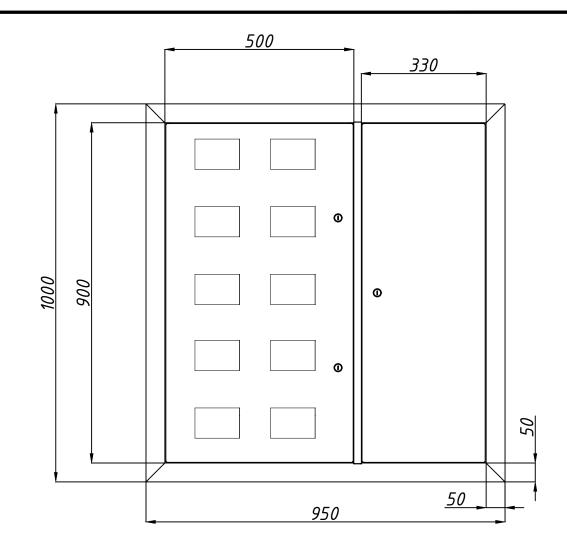


Спецификация на щит этажный

Зона	Поз. обозна ч	Наименование	Кол.	Примечание
	_	Щит этажный 10кв. PROxima	1	EKF
	QF19	Выключатель автоматический ВА47-29 2р С50	9	ИЕК
	Pi19	Счетчик электроэнергии Фобос 1 230В 5-80А IQORLM(1)-С, однофазный многотарифный, кл.точ. 1.0	9	Энергомера
	_	Зажим кабельный ответвительный У-859/870М	27	ИЕК

						01-2022-30M1					
2 Изм.	- Кол.уч	-	03-25 №док		10.03.25 Дата	Многоквартирная жилая застройка по ул. Проспект 50-летия Победы, 35 в г. Богучар Воронежской области					
Раз	ραδ.	Симак	гова	Ceref	11.23		Стадия	Лист	Листов		
	Разраб.			0			Р	7			
Н.ко		Смирн Кузне		College	11.23 11.23	Щит этажный на 9 квартир. Схема электрическая, габаритные размеры	CI NI		ДНЫЙ ІЕКТИРОВАНИЯ ПАНИЯ НОВОГО УРОВНЯ		


Схема электрическая для 1-комнатной квартиры

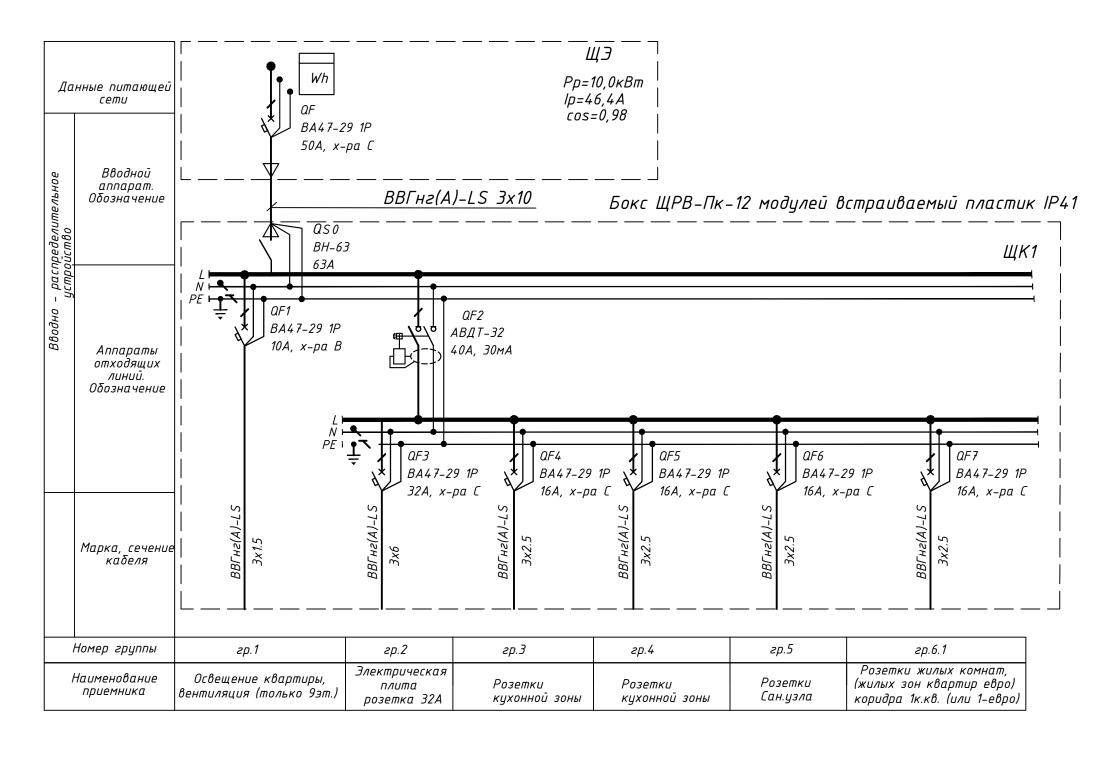

Поз.	Наименование	Код	Кол.	Примечание
1.1	Щит 1-комнатной квартиры (или 1-евро) в составе:		1	
1.1.1	Бокс ЩРВ-Пк-12 модулей встраиваемый пластик ІР41	MKP12-V-04-12-41	1	ИЕК
1.1.2	Выключатель нагрузки (мини-рубильник) ВН-32 1Р 63А	MNV10-1-063	1	ИЕК
1.1.3	Выключатель автоматический ВА47-29 1Р 10А 4,5кА В	MVA20-1-010-B	1	ИЕК
1.1.4	Автоматический выключатель дифференциального тока АВДТ 32 С40 30мА	MAD22-5-040-C-30	1	ИЕК
1.1.5	Выключатель автоматический ВА47–29 1Р 32А 4,5кА С	MVA20-1-032-C	1	ИЕК
1.1.6	Выключатель автоматический ВА47-29 1Р 16А 4,5кА С	MVA20-1-016-C	4	ИЕК
1.1.7	Шина PEN "земля-ноль" 6х9мм 14 / 1	YNN10-14-100	2	ИЕК

						01-2022-ЭОМ1					
Изм.	Кол.уч	Лист	№док	Подпись	Дата	Многоквартирная жилая застройка по ул. Проспект 50-летия Победы, 35 в г. Богучар Воронежской области					
Разр	Разраб.		Симакова		11.23		Стадия	Лист	Листов		
				0			Р	8			
,		Смирнова Кузнецов		Cillup	11.23 11.23	Схема щита ЩК1 1-комнатной квартиры (или 1-евро)	C		ДНЫЙ ЕКТИРОВАНИЯ ПАНИЯ НОВОГО УРОВНЯ		


Схема электрическая для 2-комнатной квартиры

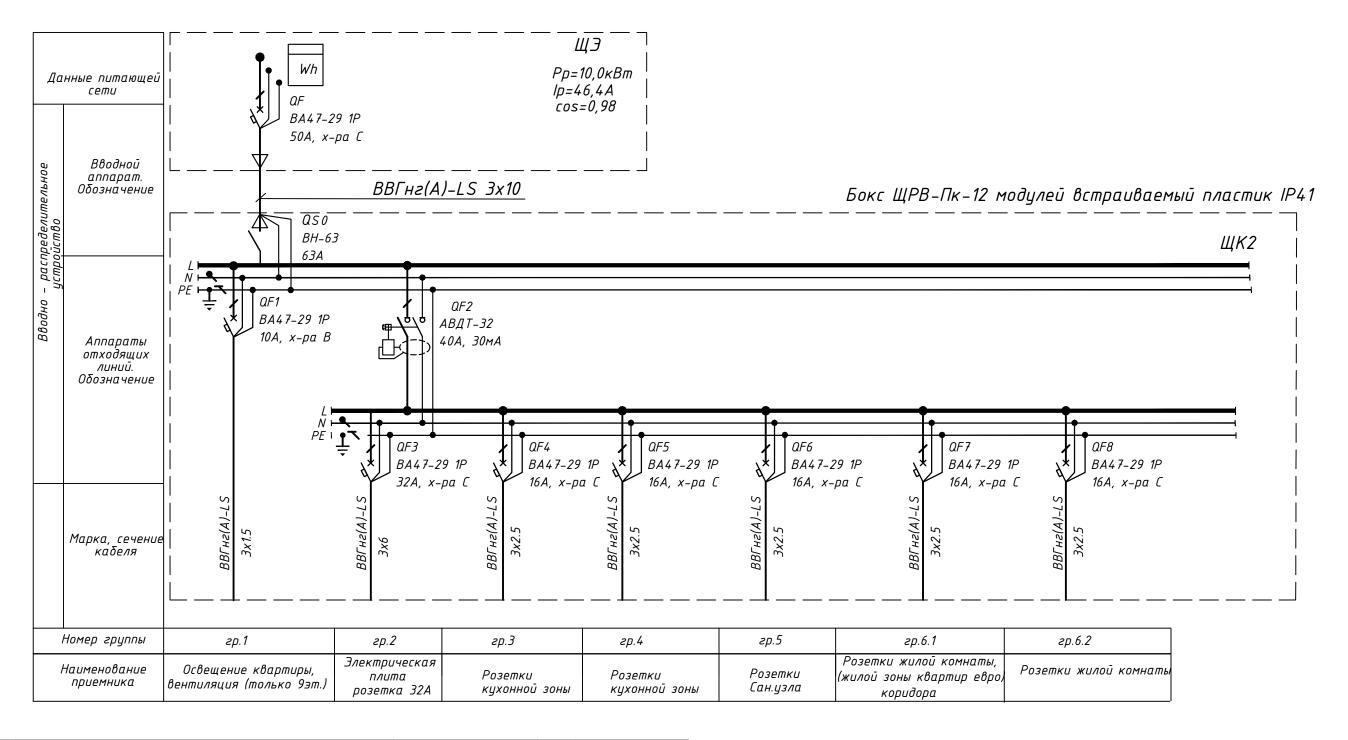

Поз.	Наименование	Код	Кол.	Примечание
1.2	Щит 2-комнатной квартиры (или 2-евро) в составе:		1	
1.2.1	Бокс ЩРВ-Пк-12 модулей встраиваемый пластик IP41	MKP12-V-04-12-41	1	ИЕК
1.2.2	Выключатель нагрузки (мини-рубильник) ВН-32 1Р 63А	MNV10-1-063	1	ИЕК
1.2.3	Выключатель автоматический ВА47-29 1Р 10А 4,5кА В	MVA20-1-010-B	1	ИЕК
1.2.4	Автоматический выключатель дифференциального тока АВДТ 32 С40 30мА	MAD22-5-040-C-30	1	ИЕК
1.2.5	Выключатель автоматический ВА47-29 1Р 32А 4,5кА С	MVA20-1-032-C	1	ИЕК
1.2.6	Выключатель автоматический ВА47-29 1Р 16А 4,5кА С	MVA20-1-016-C	5	ИЕК
1.2.7	Шина PEN "земля-ноль" 6х9мм 14 / 1	YNN10-14-100	2	ИЕК

							01-2022-30M1					
							Многоквартирная жилая застройка по ул. Проспект 50-летия Победы, 35 в г. Богучар Воронежской области					
_		Кол.уч		№док	Подпись							
+	азр	ια ο.	Симак	ова	Cery	11.23		Стадия	Лист	Листов		
	Разраб.				0			Р	9			
\vdash	Н.контр.		Смирнова (Callup	11.23	Схема щита ЩК2 2-комнатной квартиры (или 2-евро)	СЕВЕРО-ЗАПАДНЫЙ ИНСТИТУТ ПРОЕКТИРОВ		ЕКТИРОВАНИЯ		
[[ГИП	Кузнецов .	AAR	11.23		проектная компания нового уровня						


Щит квартирный тип ЩРН встраиваемый пластик IP41. Схема электрическая для квартир

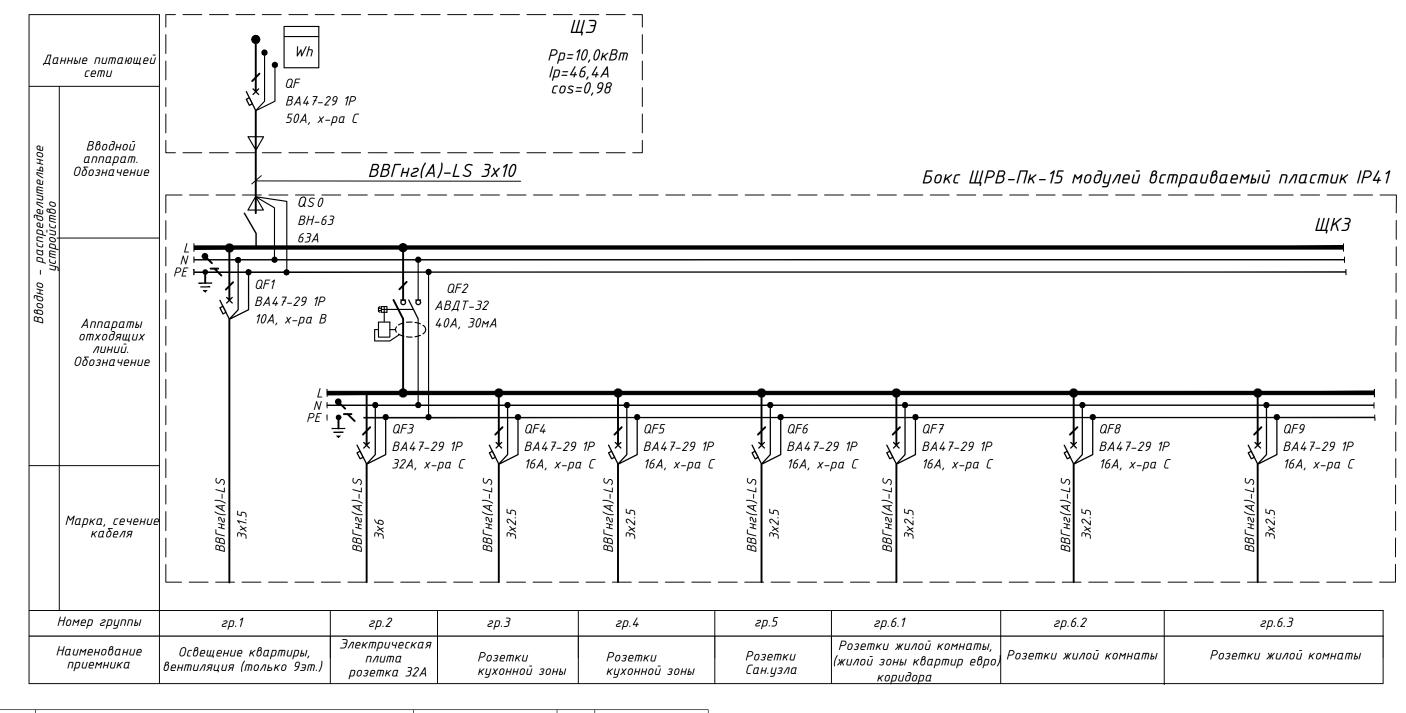

Поз.	Наименование	Код	Кол.	Примечание
1.3	Щит 3-комнатной квартиры (или 3-евро) в составе:		1	
1.3.1	Бокс ЩРВ-Пк-15 модулей встраиваемый пластик IP41	MKP12-V-04-15-41	1	ИЕК
1.3.2	Выключатель нагрузки (мини-рубильник) ВН-32 1Р 63А	MNV10-1-063	1	ИЕК
1.3.3	Выключатель автоматический ВА47–29 1Р 10А 4,5кА В	MVA20-1-010-B	1	ИЕК
1.3.4	Автоматический выключатель дифференциального тока АВДТ 32 С40 30мА	MAD22-5-040-C-30	1	ИЕК
1.3.5	Выключатель автоматический ВА47–29 1Р 32А 4,5кА С	MVA20-1-032-C	1	ИЕК
1.3.6	Выключатель автоматический ВА47–29 1Р 16А 4,5кА С	MVA20-1-016-C	6	ИЕК
1.3.7	Шина PEN "земля-ноль" 6х9мм 14 / 1	YNN10-14-100	2	ИЕК

						01-2022-30M1				
Изм.	Кол.уч	Лист	№док	Подпись	Дата	Многоквартирная жилая застройка по ул. Проспект 50-летия Победы, 35 в г. Богучар Воронежской области				
Разр	αδ.	Симакова		Cery	11.23		Стадия	Лист	Листов	
				0			Р	10		
Н.кої		Смирн Кузне		College	11.23 11.23	Схема щита ЩКЗ З-комнатной квартиры (или 3-евро)	C		ЦНЫЙ ЕКТИРОВАНИЯ пания нового уровня	


Щит квартирный тип ЩРН встраиваемый пластик IP41. Схема электрическая для квартир

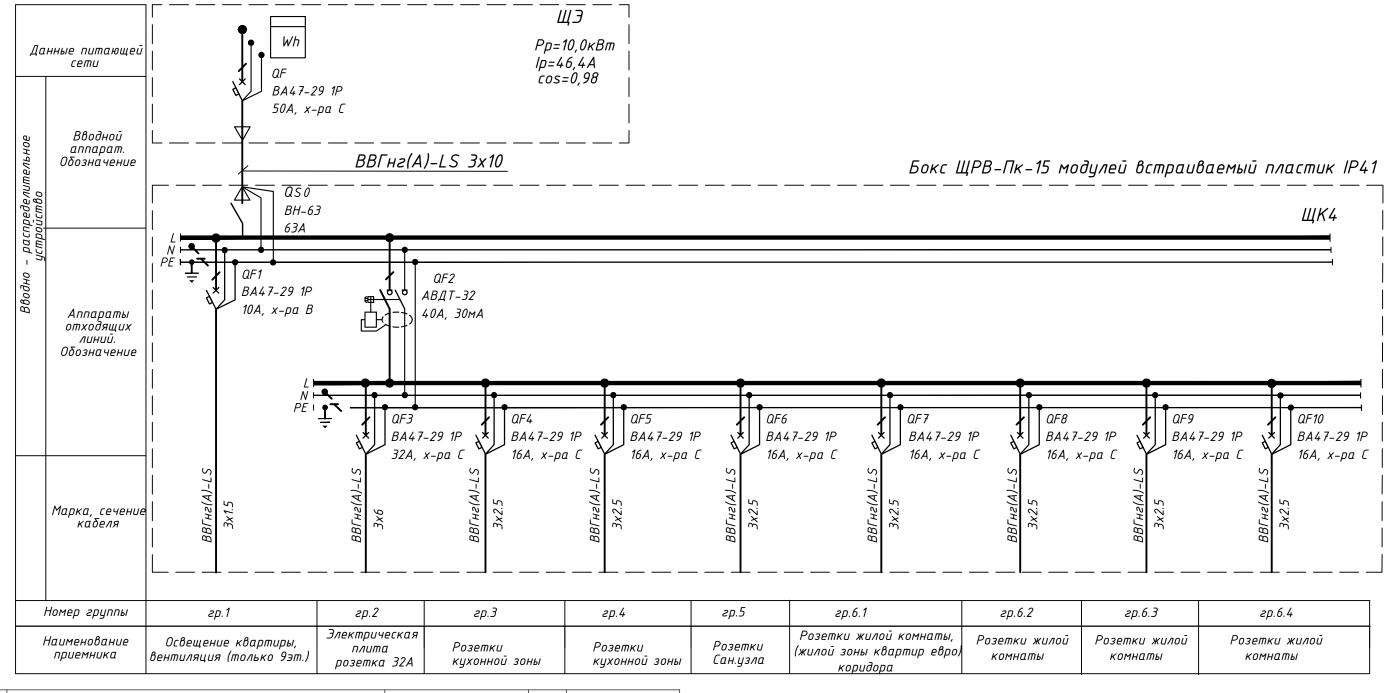

Поз.	Наименование	Код	Кол.	Примечание
1.4	Щит 4-комнатной квартиры с навесом на террасе (или 4-евро) в составе:		1	
1.4.1	Бокс ЩРВ-Пк-15 модулей встраиваемый пластик ІР41	MKP12-V-04-15-41	1	ИЕК
1.4.2	Выключатель нагрузки (мини-рубильник) ВН-32 1Р 63А	MNV10-1-063	1	ИЕК
1.4.3	Выключатель автоматический ВА47–29 1Р 10А 4,5кА В	MVA20-1-010-B	1	ИЕК
1.4.4	Автоматический выключатель дифференциального тока АВДТ 32 С40 30мА	MAD22-5-040-C-30	1	ИЕК
1.4.5	Выключатель автоматический ВА47–29 1Р 32А 4,5кА С	MVA20-1-032-C	1	ИЕК
1.4.6	Выключатель автоматический ВА47-29 1Р 16А 4,5кА С	MVA20-1-016-C	7	ИЕК
1.4.7	Шина PEN "земля-ноль" 6х9мм 14 / 1	YNN10-14-100	2	ИЕК


						01-2022-30M1				
Изм.	Кол.уч	Лист	№док	Подпись	Дата	Многоквартирная жилая застройка по ул. Проспект 50-летия Победы, 35 в г. Богучар Воронежской области				
Разр	Разраδ.		ова	Cery	11.23		Стадия	Лист	Листов	
				0			Р	11		
Н.кон	Н.контр. ГИП		ова цов	College	11.23 11.23	Схема щита ЩК4 4-комнатной квартиры (или 4-евро)	CN	ЕВЕРО-ЗАПАД НСТИТУТ ПРО ПРОЕКТНАЯ КОМ	ДНЫЙ ЕКТИРОВАНИЯ пания нового уровня	


Щит квартирный тип ЩРН встраиваемый пластик IP41. Схема электрическая для квартир

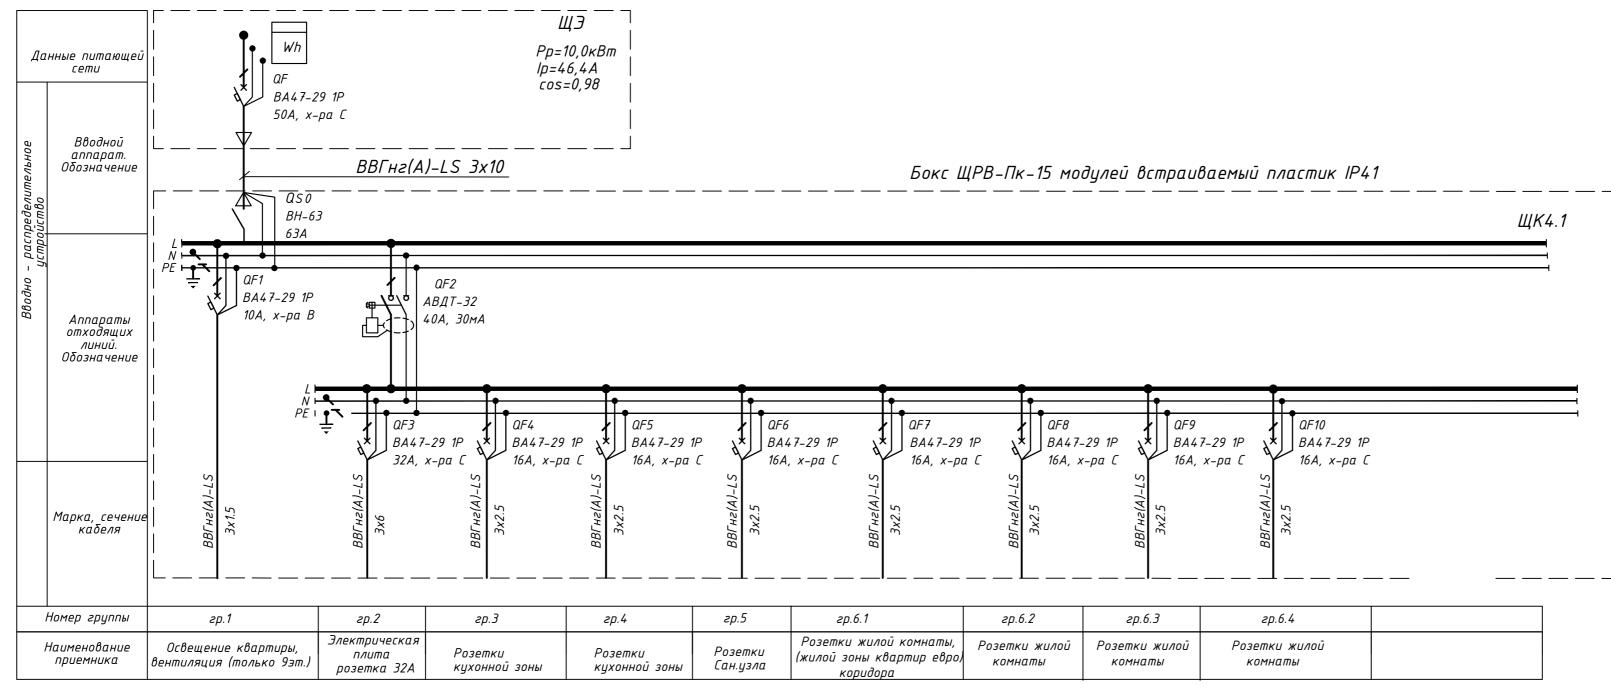


Поз.	Наименование	Код	Кол.	Примечание
1.4	Щит составе:		1	
1.4.1	Бокс ЩРВ-Пк-15 модулей встраиваемый пластик ІР41	MKP12-V-04-15-41	1	ИЕК
1.4.2	Выключатель нагрузки (мини-рубильник) ВН-32 1Р 63А	MNV10-1-063	1	ИЕК
1.4.3	Выключатель автоматический ВА47-29 1Р 10А 4,5кА В	MVA20-1-010-B	1	ИЕК
1.4.4	Автоматический выключатель дифференциального тока АВДТ 32 С40 30мА	MAD22-5-040-C-30	1	ИЕК
1.4.5	Выключатель автоматический ВА47-29 1Р 32А 4,5кА С	MVA20-1-032-C	1	ИЕК
1.4.6	Выключатель автоматический ВА47-29 1Р 16А 4,5кА С	MVA20-1-016-C	8	ИЕК
1.4.7	Шина PEN "земля-ноль" 6х9мм 14 / 1	YNN10-14-100	2	ИЕК

						01-2022-30M1					
Изм.	Кол.цч	Лист	№док	Подпись	Дата	Многоквартирная жилая застройка по ул. Проспект 50-летия Победы, 35 в г. Богучар Воронежской области					
Разраб.		Симакова					Стадия	Лист	Листов		
							Р	11.1			
Н.ко	нтр.	Смирн	ова	Cally	11.23	Схема щита ЩК4	СЕВЕРО-ЗАПАДНЫЙ ИНСТИТУТ ПРОЕКТИРОВАНИЯ ПРОЕКТИЯ КОМПАНИЯ НОВОГО УРОВНЯ		ДНЫЙ ЭЕКТИРОВАНИЯ		
ГИП	•	Кузне		The state of the s	11.23	для квартиры с террасой					

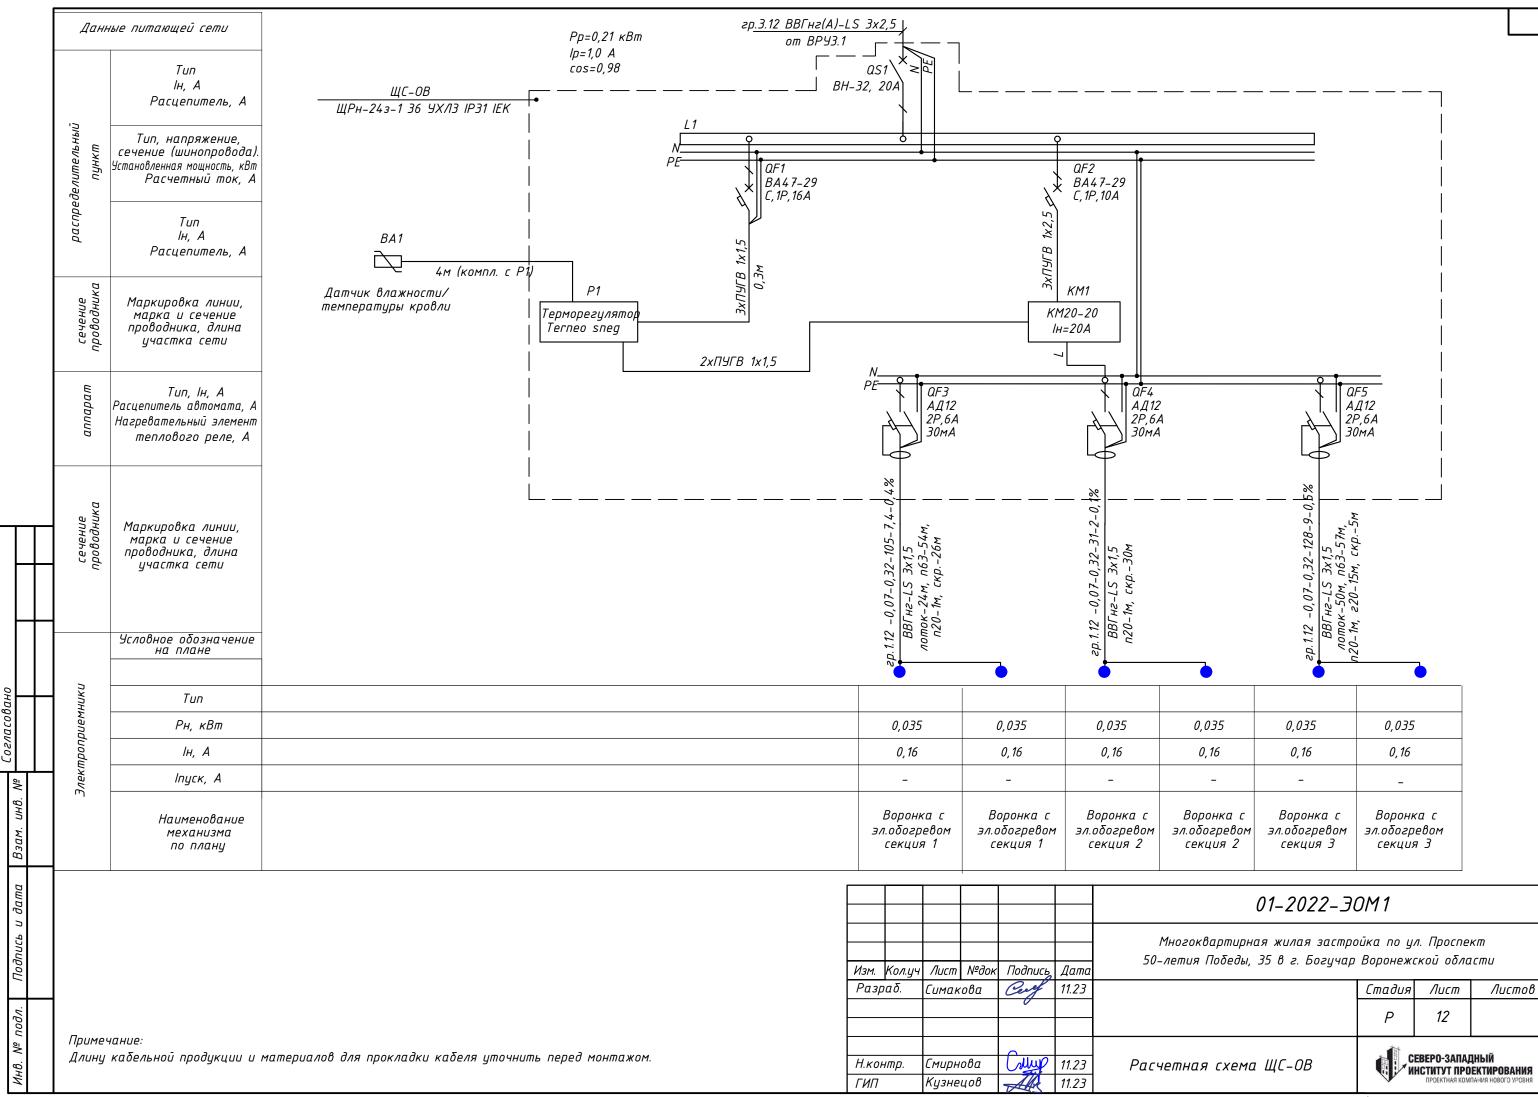

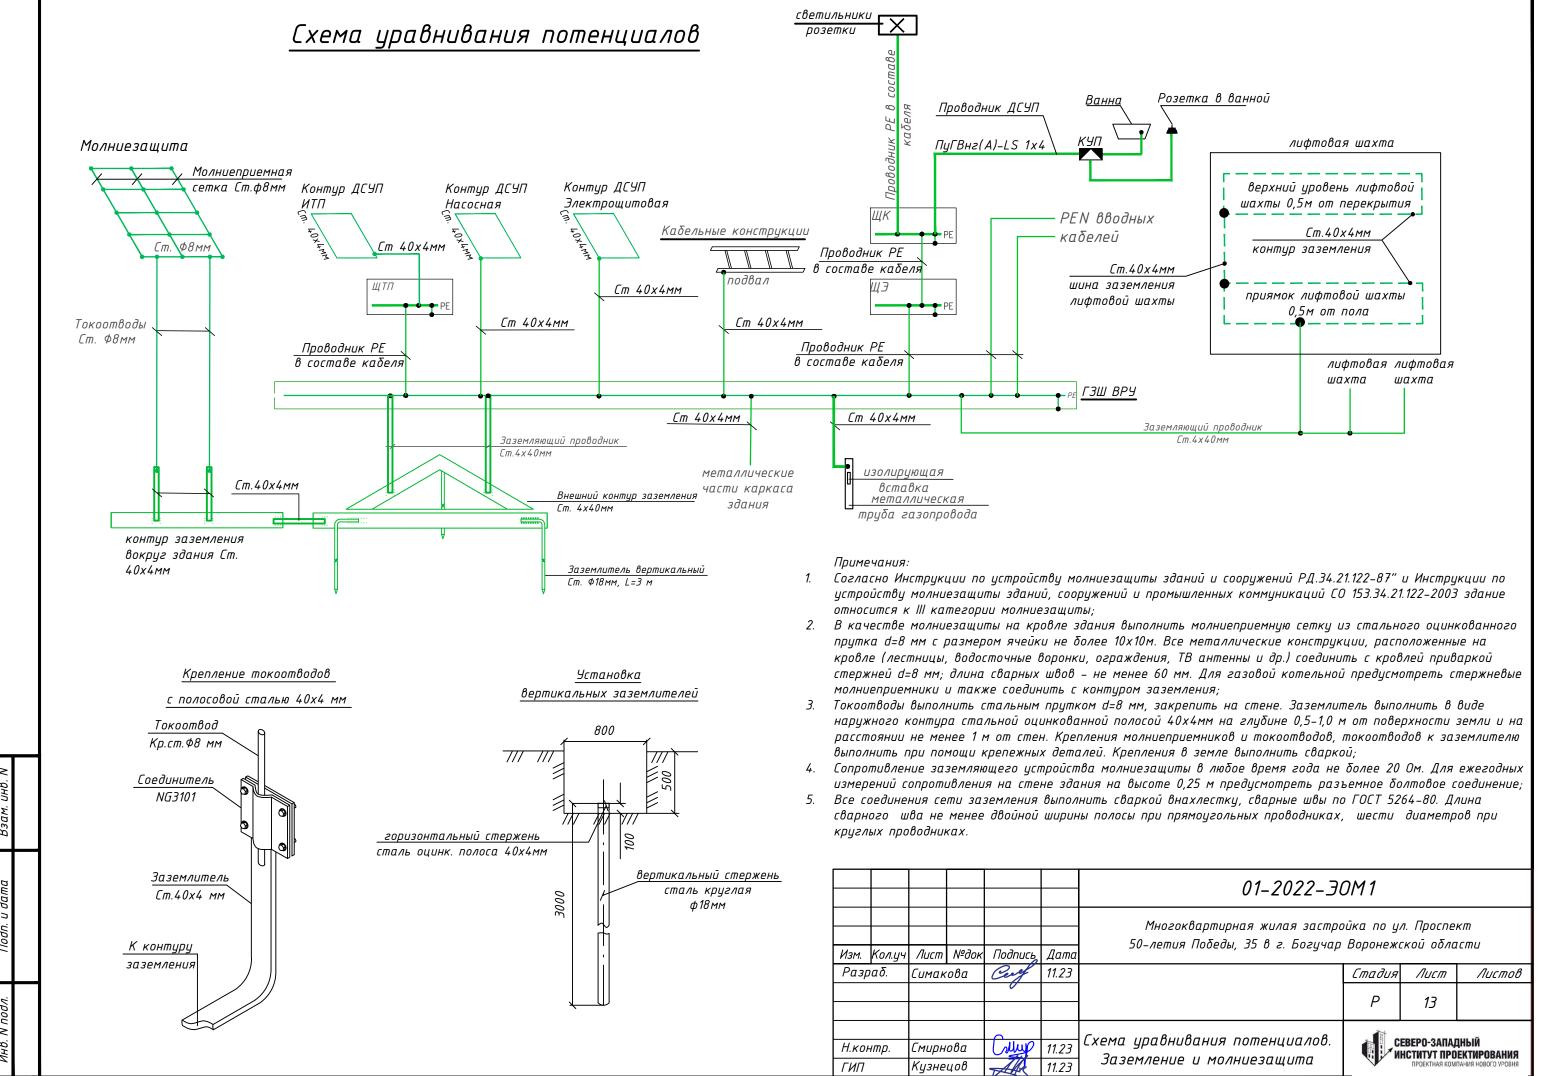

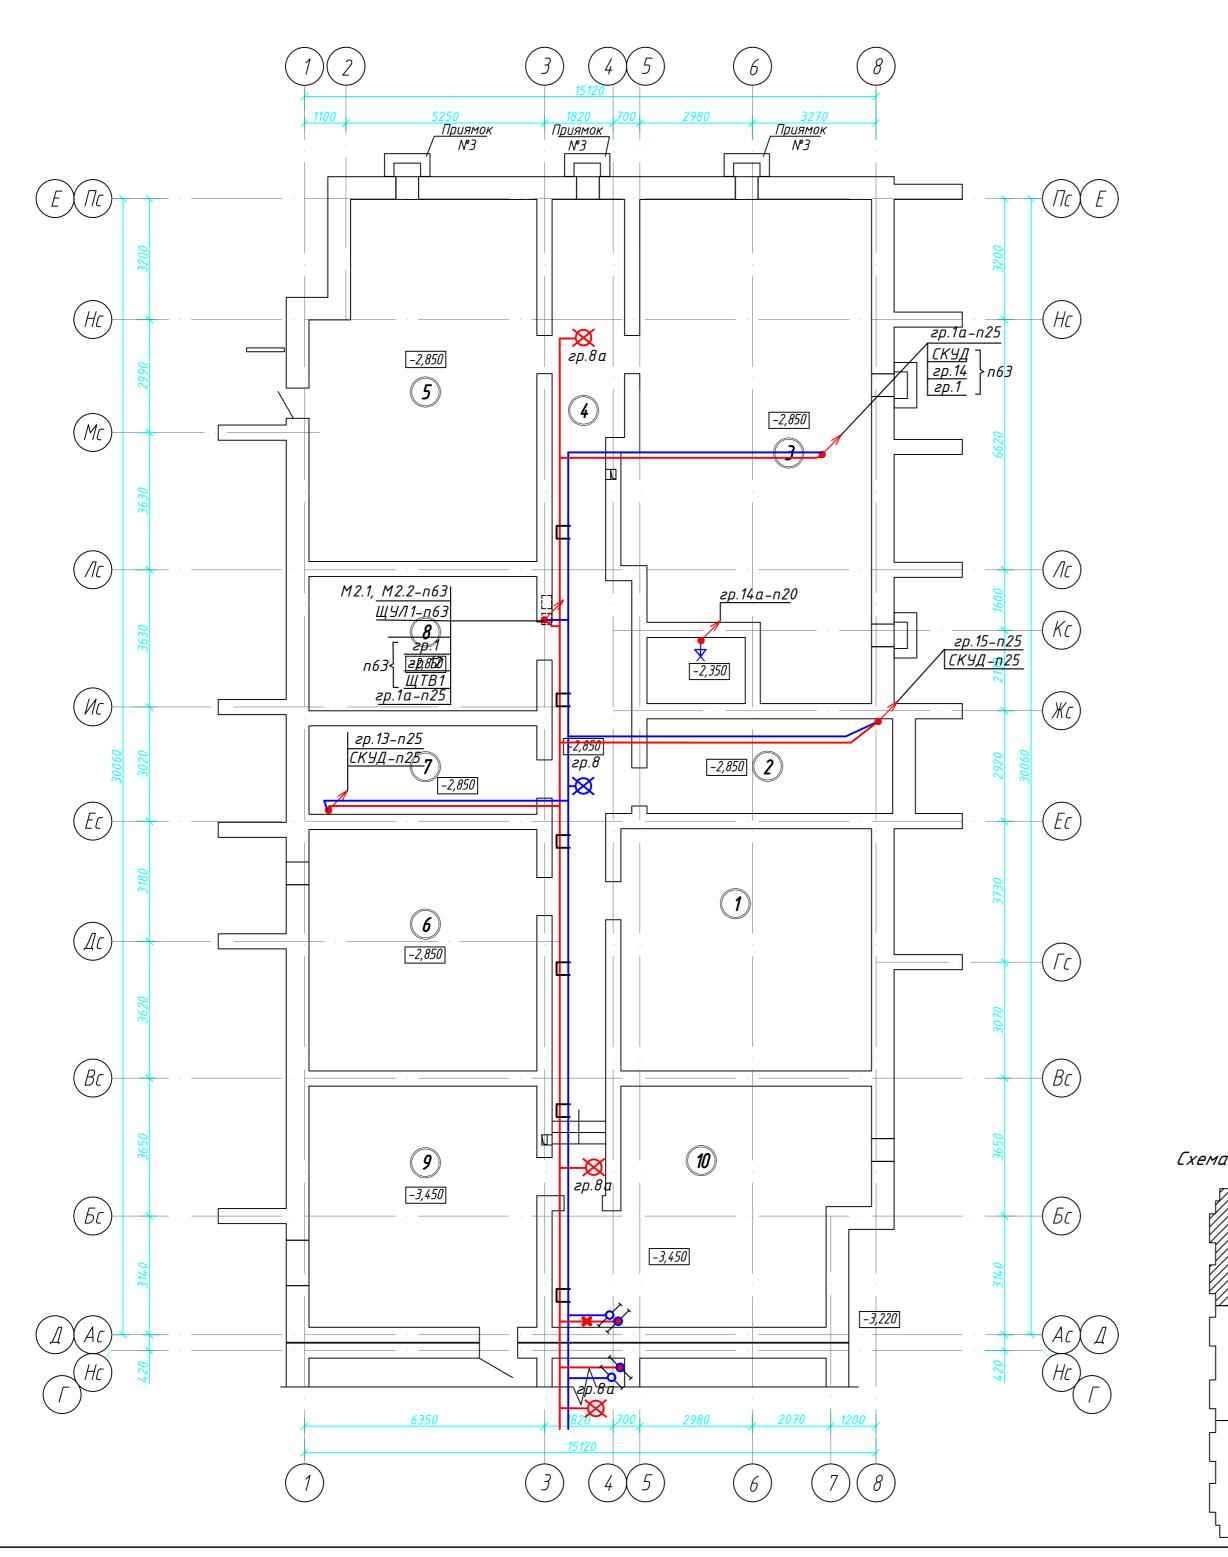


Экспликация помещений Номер Площадь, Кат. поме-Наименование щения Помещение тех.подполья *42.50* Помещение тех.подполья 16.31 *76.25* 3 Помещение тех.подполья Помещение тех.подполья 44.89 *54.38* Помещение тех.подполья 38.53 Помещение тех.подполья 14.11 Помещение тех.подполья Помещение тех.подполья 21.29 Помещение тех.подполья 38.47 Помещение тех.подполья 44.08

Итого:

390.81

9	Наименование	Код	Кол.	Примечание
	Оδορудование			
2	Выключатель 1-клавишный для открытой установки BC-20-1-0-A 10A IP54 AQUATIC	EVA10-K03-10-54	2	ИЕК
,	Материалы			
1	Короδка распаячная КМ41237 для открытой проводки d75x40mm IP44 (RAL 7035, 4 гермоввода) IEK	UK011-075-040-000-K 41-44	3	ИЕК
2	Коробка распаячная огнестойкая ПС 100x100x50мм 4P 4мм2 IP55 6 вводов	UKF30-100-100-050-4- 4-09	3	ИЕК
•	Светотехническая продукция			
1	Светильник светодиодный ДБП-24 Вт 1980 Лм 6500K IP65 D210*52мм ЖКХ круг Elementary Gauss		3	Gauss
2	Оповещатель охранно-пожарный световой 220 "Выход" 220В IP52	LSSA1-01-2-220-52-V YHD	2	ИЕК
3	Светильник светодиодный ДБП–8 Вт 680 Лм 4000К IP65 160х90х46 мм ЖКХ овал Elementary Gauss		1	Gauss


Схема блокировки

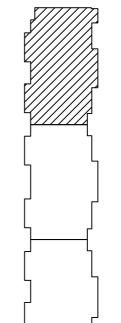

Примечания:

- . 1. Вертикальную прокладку кабеля выполнить в жестких ПВХ трубах.
- 2. Горизонтальную прокладку кабеля в подвале выполнить в гофрированной ПВХ трубе и металлических лотках.
- 3. Проход через стены осуществлять в металлической трубе 40мм. 4. Высоту установки выключателей принять равной 1,5м.

						01-2022-30M1						
2	-	Зам.	03-25	(g)	10.03.25	Многоквартирная жилая застройка по ул. Проспект 50-летия Победы, 35 в г. Богучар Воронежской области						
Изм.	Кол.уч	Лист	№док	Подпись	Дата	эо-нешия поогой, ээ о г. вогучир воронежской области						
Разраб. (Симакова		Cery	11.23		Стадия	Лист	Листов			
гизрио.				0		Жилоӣ дом №1. Секция 1	Р	14				
						План электрических сетей	₫d .					
Н.контр.		Смирнова		Смирнова		Смирнова СМЦР		технического подполья	СЕВЕРО-ЗАПАДНЫЙ ИНСТИТУТ ПРОЕКТИРОВАНИЯ			
ГИП		Кузне	цов	AAX	11.23	mexila reckozo noononex	ПРОЕКТНАЯ КОМПАНИЯ НОВОГО УРОВНЯ					
	•	•					Фариал	4.0				

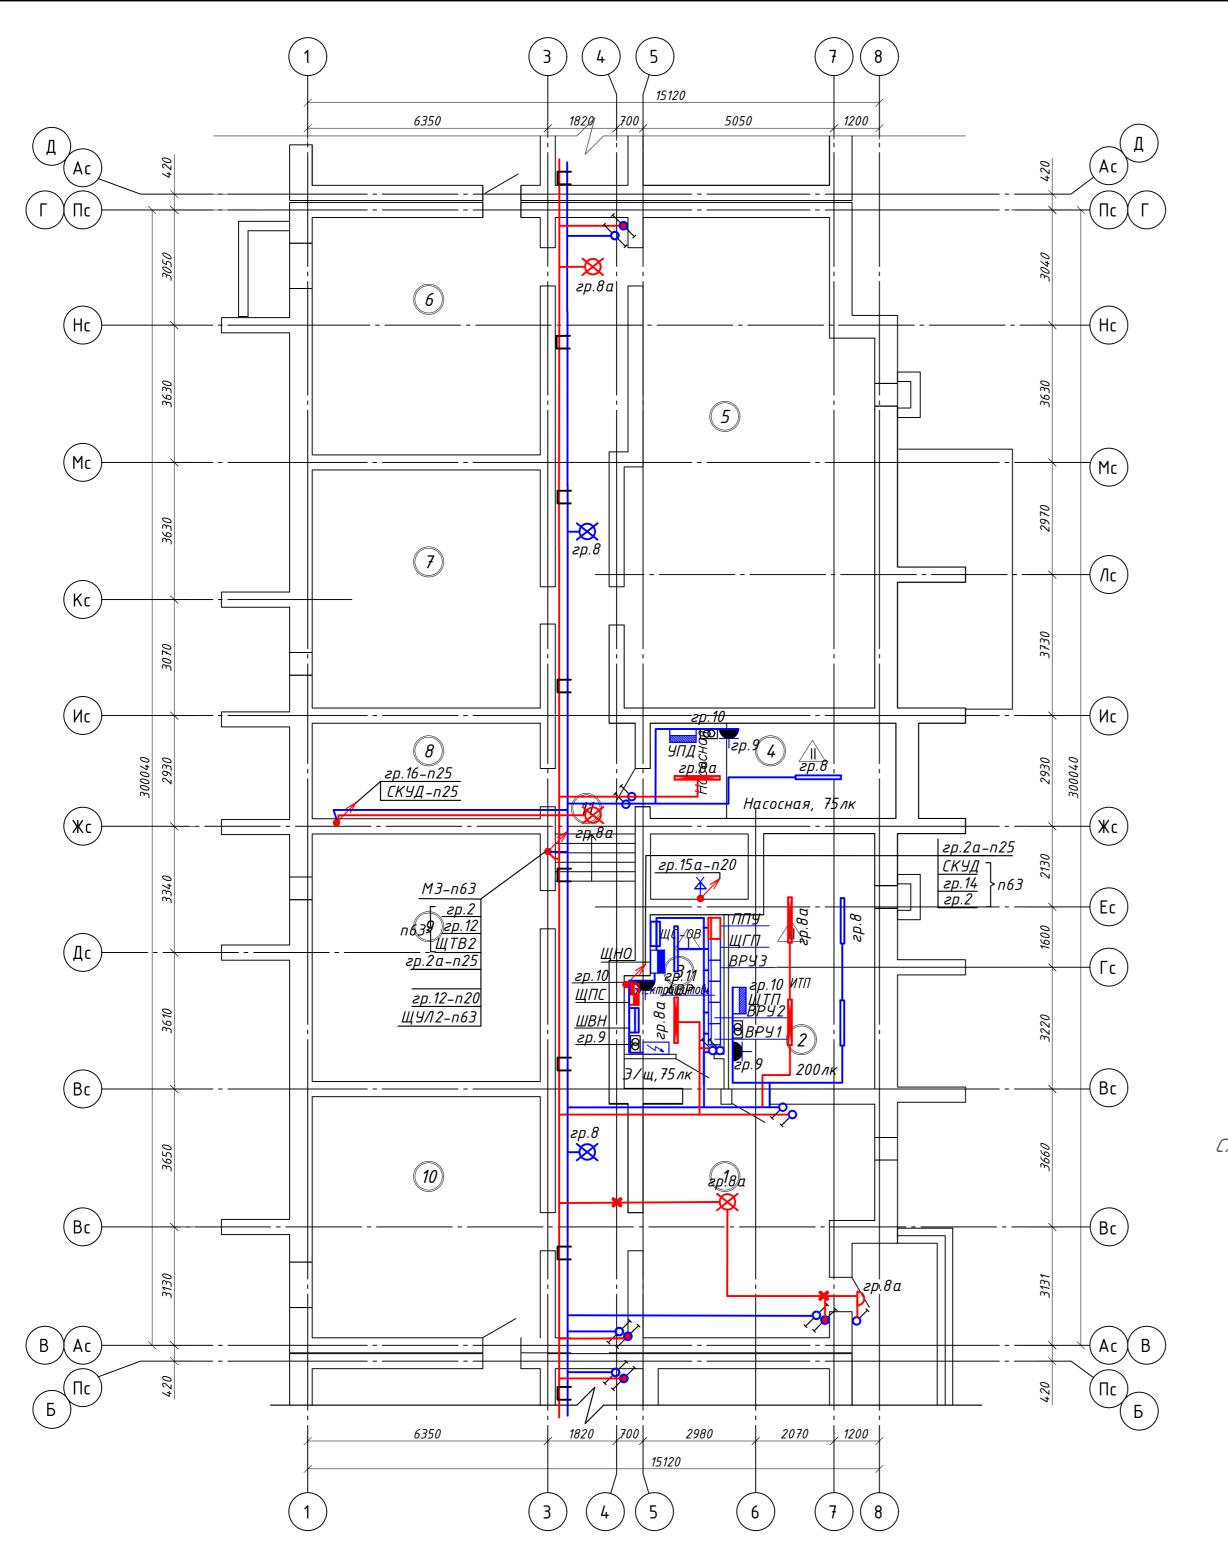

PKCDVIKUINIS DOMBINEHINI

	ЭКСПЛИКИЦИЯ ПОМЕЩЕНИИ										
Номер поме- щения	Наименование	Площадь, м ²	Кат. пом.								
1	Помещение тех.подполья	36.67									
2	ИТП	24.16									
3	Электрощитовая	8.59									
4	Насосная	16.38									
5	Помещение тех.подполья	78.93									
6	Помещение тех.подполья	37.87									
7	Помещение тех.подполья	37.99									
8	Помещение тех.подполья	15.26									
9	Помещение тех.подполья	39.50									
10	Помещение тех.подполья	38.47									
11	Помещение тех.подполья	52.72									

386.54 Итого:


Поз.	Наименование	Код	Кол.	Примечание
1	Оборудование			
1.1	Выключатель 1-клавишный для открытой установки BC-20-1-0-A 10A IP54 AQUATIC	EVA10-K03-10-54	7	ИЕК
1.2	Выключатель 1-клавишный для открытой установки проходной BC-20-1-2-A 10A IP54 AQUATIC	EVA12-K03-10-54	6	ИЕК
1.3	Ящик с понижающим трансформатором ЯТП-0,25 230/36-3 УХЛ2 IP54	MTT13-036-0251-54	3	ИЕК
1.4	Розетка 1-местная для открытой установки РСш12-2-А с заземляющим контактом и крышкой 16A IP54 AQUATIC	ERA12-K03-16-54	3	ИЕК
2	Материалы			
2.1	Короδка распаячная КМ41237 для открытой проводки d75x40mm IP44 (RAL 7035, 4 гермоввода) IEK	UK011-075-040-000-K 41-44	10	ИЕК
2.2	Коробка распаячная огнестойкая ПС 100x100x50мм 4P 4мм2 IP55 6 вводов	UKF30-100-100-050-4- 4-09	9	ИЕК
3	Светотехническая продукция			
3.1	Светильник светодиодный ДБП-24 Вт 1980 Лм 6500K IP65 D210*52мм ЖКХ круг Elementary Gauss		6	Gauss
3.2	Оповещатель охранно-пожарный световой 220 "Выход" 220В IP52	LSSA1-01-2-220-52-V YHD	2	ИЕК
3.3	Светильник светодиодный ДБП-8 Вт 680 Лм 4000К IP65 160х90х46 мм ЖКХ овал Elementary		1	Gauss
3.4	Светильник светодиодный ДСП 1422 40Вт 6500К IP65 1200м	LDSP0-1422-40-6500- K01	8	ИЕК

Схема блокировки

Примечания:

- . 1. Вертикальную прокладку кабеля выполнить в жестких ПВХ трубах.
- 2. Горизонтальную прокладку кабеля в подвале выполнить в гофрированной ПВХ трубе и металлических лотках.
 3. Проход через стены осуществлять в металлической трубе 40мм.
 4. Высоту установки выключателей принять равной 1,5м.

						01–2022–ЭОМ1				
2 Изм.	- Кол.уч		03-25 №док	7	10.03.25 Дата	Многоквартирная жилая застройка по ул. Проспект 50-летия Победы, 35 в г. Богучар Воронежской области				
	Разраб. Симакова			Ceref	11.23		Стадия	Лист	Λυςποβ	
				0		Жилоӣ дом №1. Секция 2	P	15		
							,	,,,		
						План электрических сетей	Žt.			
Н.контр.		Смирнова		Смирнова Лир 1		11.23	технического подполья	СЕВЕРО-ЗАПАДНЫЙ ИНСТИТУТ ПРОЕКТИРОВАНИЯ		
ГИП		Кузне	цов	Alex	11.23	ווופאחם זבנגטצט ווטטווטאופא			ПАНИЯ НОВОГО УРОВНЯ	

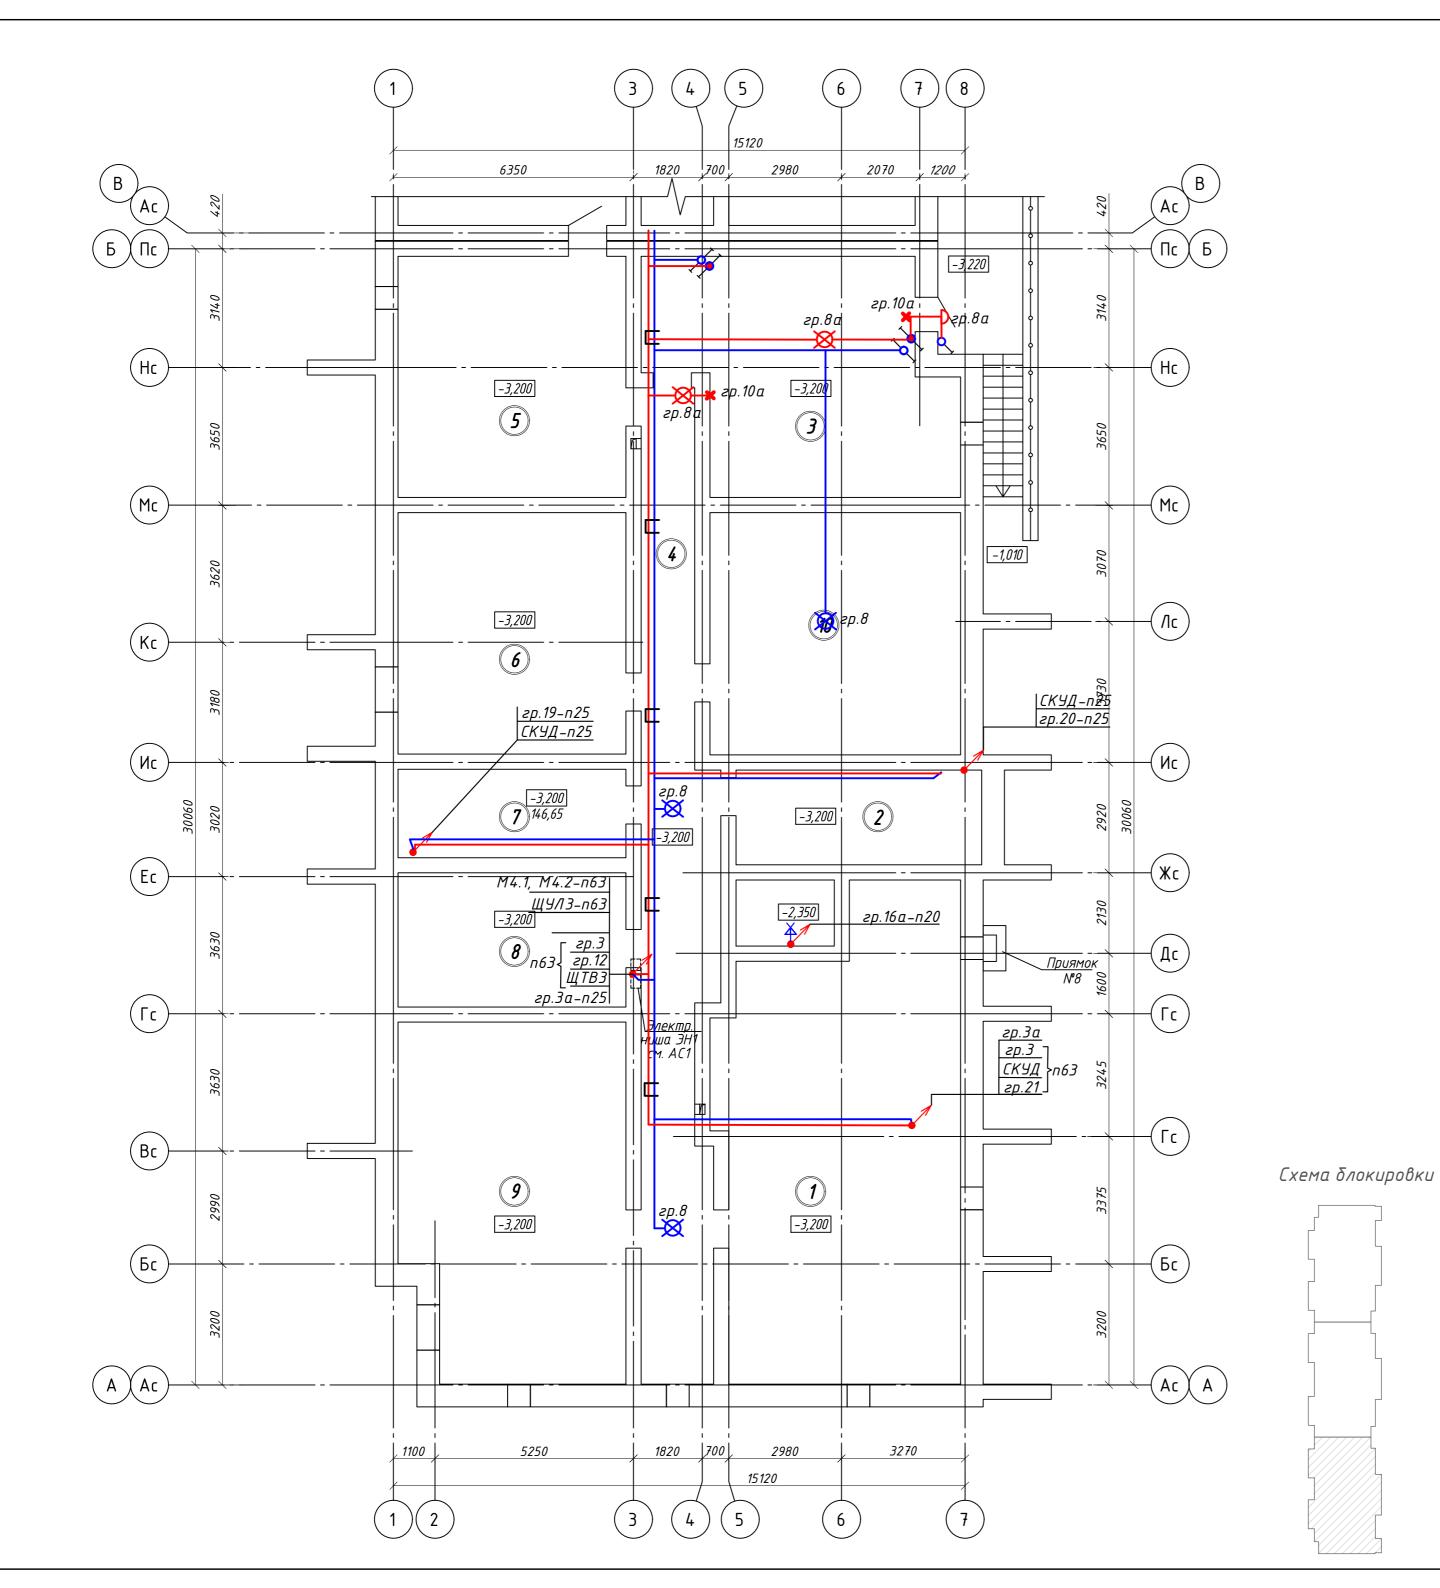

Экспликация помещений Номер Площадь, Кат. поме-Наименование щения Помещение тех.подполья *76.25* Помещение тех.подполья 16.31 44.08 Помещение тех.подполья Помещение тех.подполья 44.89 *38.47* Помещение тех.подполья 38.53 Помещение тех.подполья Помещение тех.подполья 14.11 Помещение тех.подполья 21.29 *54.38* Помещение тех.подполья

42.50 390.81

Итого:


Поз.	Наименование	Код	Кол.	Примечание
1	Оδορудование			
1.1	Выключатель 1-клавишный для открытой установки BC-20-1-0-A 10A IP54 AQUATIC	EVA10-K03-10-54	6	ИЕК
1.2	Выключатель 1-клавишный для открытой установки проходной BC-20-1-2-A 10A IP54 AQUATIC	EVA12-K03-10-54	4	ИЕК
2	Материалы			
2.1	Короδка распаячная КМ41237 для открытой проводки d75x40mm IP44 (RAL 7035, 4 гермоввода) IEK	UK011-075-040-000-K 41-44	5	ИЕК
2.2	Коробка распаячная огнестойкая ПС 100х100х50мм 4Р 4мм2 IP55 6 вводов	UKF30-100-100-050-4- 4-09	5	ИЕК
3	Светотехническая продукция			
3.1	Светильник светодиодный ДБП-24 Вт 1980 Лм 6500K IP65 D210*52мм ЖКХ круг Elementary Gauss		6	Gauss
3.2	Оповещатель охранно-пожарный световой 220 "Выход" 220В IP52	LSSA1-01-2-220-52-V YHD	2	ИЕК
3.3	Светильник светодиодный ДБП-8 Вт 680 Лм 4000K IP65 160х90х46 мм ЖКХ овал Elementary Gauss		1	Gauss

Помещение тех.подполья

Примечания:

- . 1. Вертикальную прокладку кабеля выполнить в жестких ПВХ трубах.
- 2. Горизонтальную прокладку кабеля в подвале выполнить в гофрированной ПВХ трубе и металлических лотках.
 3. Проход через стены осуществлять в металлической трубе 40мм.
 4. Высоту установки выключателей принять равной 1,5м.

						01-2022-30M1				
2 Изм.	- Кол.уч		03-25 №док		10.03.25 Дата	Многоквартирная жилая застройка по ул. Проспект 50-летия Победы, 35 в г. Богучар Воронежской области				
	азраб. Симакова Селев 11.23			Стадия	Лист	Листов				
				0		Жилоӣ дом №1. Секция З	P	16		
							,	, 0		
						Dagu Zaokadinockin comoŭ	a t		U	
Н.контр.		Смирнова		Смирнова Мир 11.2		11.23	План электрических сетей технического подполья	СЕВЕРО-ЗАПАДНЫЙ ИНСТИТУТ ПРОЕКТИРОВАНИЯ		
		Кузнецов		Alex	11.23	ווובאוום ובנונטבט ווטטווטאובא	1	ПРОЕКТНАЯ КОМГ	ЛАНИЯ НОВОГО УРОВНЯ	

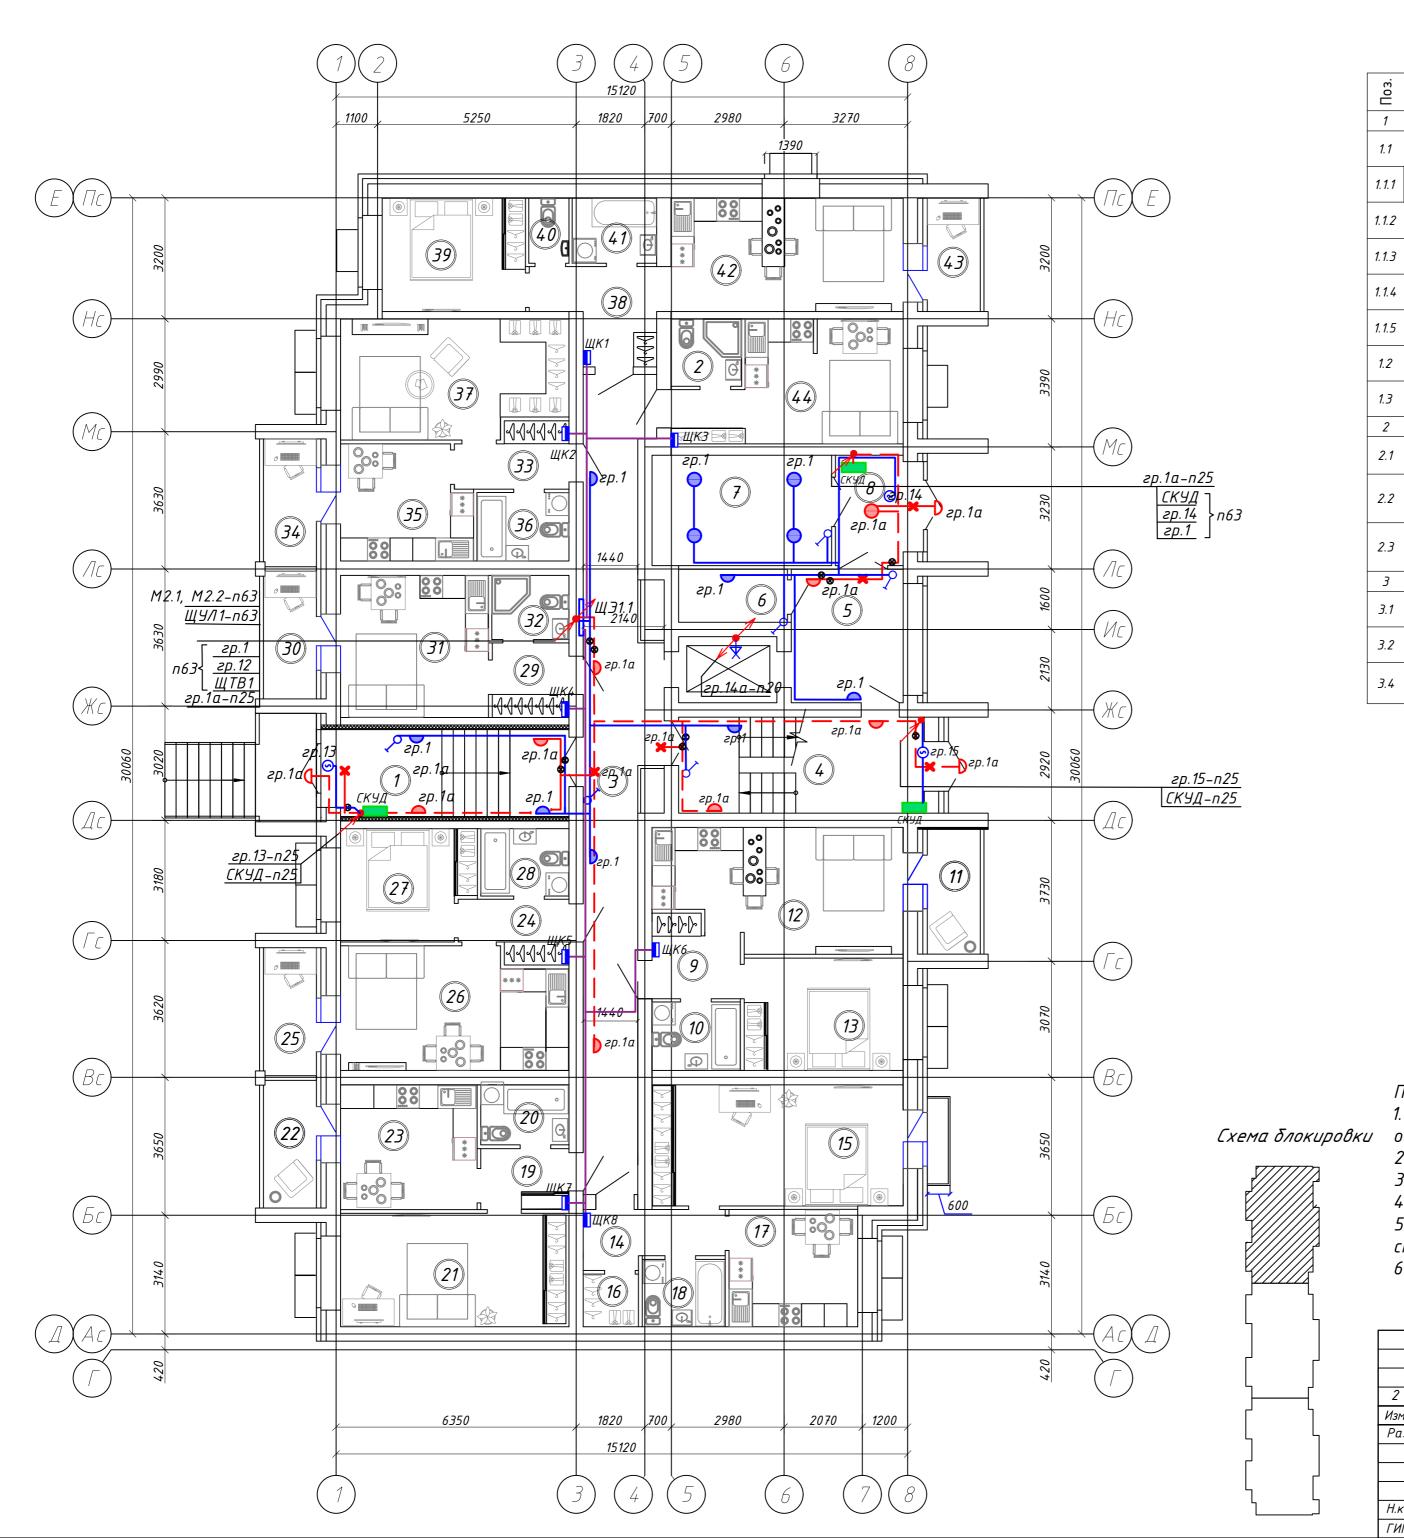


Кол. Примечание Наименование Код 1 Оборудование 1.1 Щит этажный на 8 квартир в составе: ИЕК 1.1.1 Щит этажный 8кв. PROхіта EKF Счетчик электроэнергии Фобос 1 230B 5-80A IQORLM(1)-С, Энергомера однофазный многотарифный, кл.точ. 1.0 1.1.3 Выключатель нагрузки (мини-рубильник) ВН-32 3P 63A MNV10-3-063 ИЕК 1.1.4 Выключатель автоматический ВА47-29 1Р 50А 4,5кА С MVA20-1-050-C ИЕК 1.1.5 Зажим ответвительный У-859М/870М ИЕК 1.2 Датчик движения ДД-008 1100Вт 180град 12м ІР44 белый LDD10-008-1100-001 ИЕК 1.3 Выключатель 1-клавишный ВС10-1-0-КБ 10А КВАРТА белый EVK10-K01-10-DM ИЕК 2 Материалы Коробка распаячная КМ 41005 д70х30мм для твердых стен UKT01-070-030-000 ИЕК (с крышкой) Коробка установочная СЗ D=68х45мм для твердых стен (с UKT10-068-045-000-A ИЕК саморезами) 2.3 Коробка распаячная КМ41237 для открытой проводки d75x40мм IP44 (RAL 7035, 4 гермоввода) IEK UK011-075-040-000-K ИЕК 41-44 3 Светотехническая продукция Светильник светодиодный ДБП-12 Вт 980 Лм 6500К IP65 Gauss D140x48 MM XKX KPYZ LITE LSSA1-01-2-220-52-V Оповещатель охранно-пожарный световой 220 "Выход" ИЕК 220B IP52 Светильник светодиодный ДБП-24 Вт 1980 Лм 6500К ІР40 19 Gauss D210x52 MM XKX KPY2 HALL Gauss

Примечания:

- 1. Подключение кабелей к щитку этажному от магистрального стояка осуществлять без разрезания кабеля при помощи прокалывающих зажимов
- 2. Высоту установки выключателей принять равной 1,5м от чистого пола
- 3. Высоту установки этажных щитов принять равной 1,2м от чистого пола
- 4. Высоту установки светильников принять равной 2,5м от чистого пола
- 5. Прокладка кабеля по этажам предусмотрена скрыто под штукатуркой по стенам.
- 6. Проход через стены осуществлять в металлической трубе.


						01-2022-30M1					
2 Изм.	- Кол.цч		03-25 №док	Соб	10.03.25 Дата	Многоквартирная жилая застройка по ул. Проспект 50-летия Победы, 35 в г. Богучар Воронежской области					
Разраб.		Симакова		Ceref	11.23		Стадия	Лист	Листов		
				0		Жилоū дом №1. Секция 1	Р	17			
Н.контр. ГИП		Смирнова Кузнецов				Callup	11.23 11.23	План электрических сетей первого этажа	E CI		ДНЫЙ ЕКТИРОВАНИЯ пания нового уровня

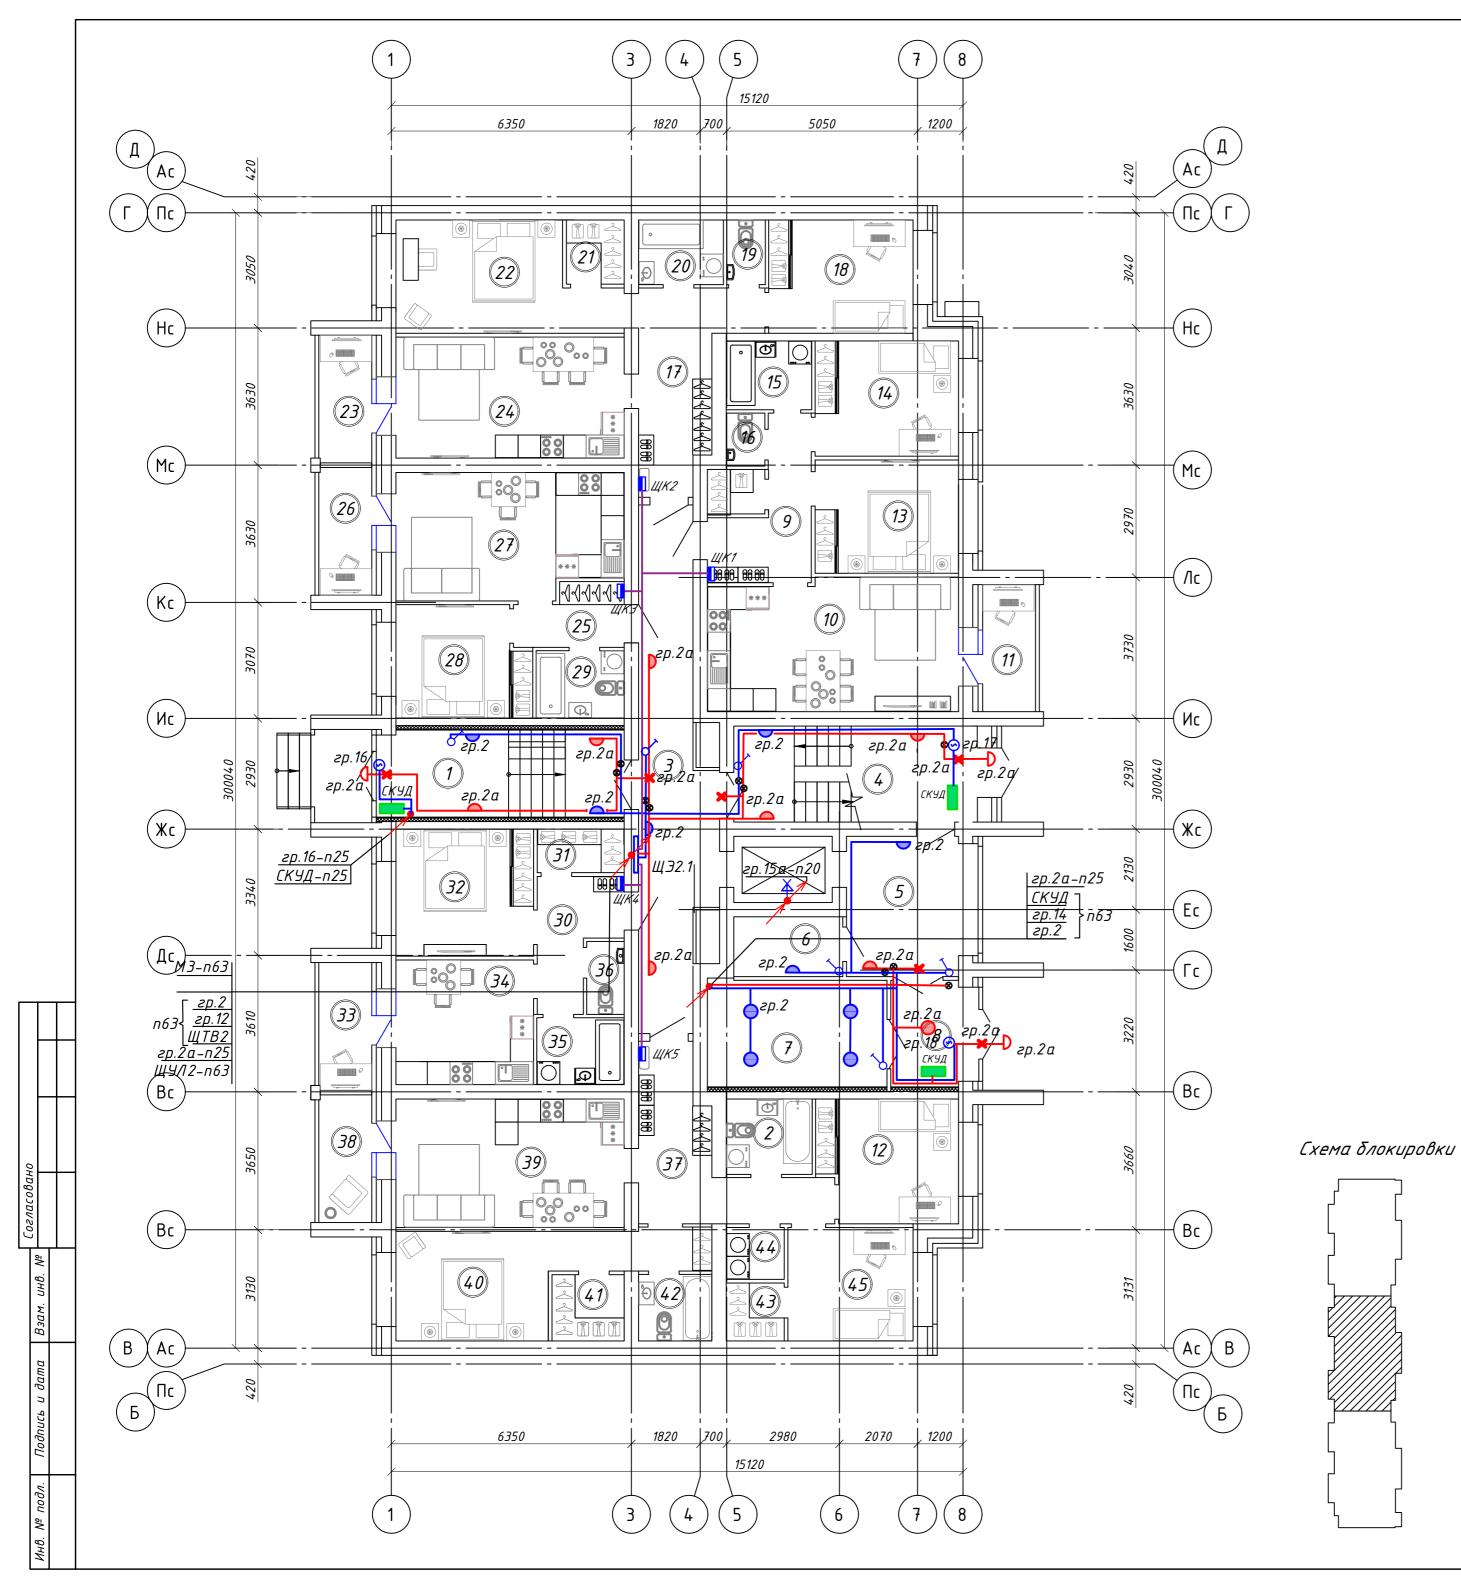

Поз.	Наименование	Код	Кол.	Примечание
1	Оборудование			
1.1	Щит этажный на 5 квартир в составе:		1	ИЕК
1.1.1	Щит этажный 5кв. PROxima		1	EKF
1.1.2	Счетчик электроэнергии Фобос 1 230В 5-80А IQORLM(1)-С, однофазный многотарифный, кл.точ. 1.0		5	Энергомера
1.1.3	Выключатель нагрузки (мини-рубильник) ВН-32 ЗР 63А	MNV10-3-063	5	ИЕК
1.1.4	Выключатель автоматический ВА47-29 1Р 50А 4,5кА С	MVA20-1-050-C	5	ИЕК
1.1.5	Зажим ответвительный 870М	UKZ-ZO-733M	15	ИЕК
1.2	Датчик движения ДД-008 1100Вт 180град 12м IP44 белый	LDD10-008-1100-001	11	ИЕК
1.3	Выключатель 1-клавишный ВС10-1-0-КБ 10А КВАРТА белый	EVK10-K01-10-DM	6	ИЕК
2	Материалы			
2.1	Коробка распаячная КМ 41005 d70х30мм для твердых стен (с крышкой)	UKT01-070-030-000	45	ИЕК
2.2	Короδка установочная СЗ D=68x45мм для твердых стен (с саморезами)	UKT10-068-045-000-A -N-UO	5	ИЕК
2.3	Коробка распаячная КМ41237 для открытой проводки d75x40мм IP44 (RAL 7035, 4 гермоввода) IEK	UK011-075-040-000-K 41-44	1	ИЕК
3	Светотехническая продукция			
3.1	Светильник светодиодный ДБП-12 Вт 980 Лм 6500К IP65 D140x48 мм ЖКХ круг LITE		3	Gauss
3.2	Оповещатель охранно-пожарный световой 220 "Выход" 220В IP52	LSSA1-01-2-220-52-V YHD	6	ИЕК
3.4	Светильник светодиодный ДБП-24 Вт 1980 Лм 6500K IP40 D210x52 мм ЖКХ круг HALL Gauss		19	Gauss
		1	1	

- 1. Подключение кабелей к щитку этажному от магистрального стояка осуществлять без разрезания кабеля при помощи прокалывающих зажимов
- 2. Высоту установки выключателей принять равной 1,5м от чистого пола 3. Высоту установки этажных щитов принять равной 1,2м от чистого пола
- 4. Высоту установки светильников принять равной 2,5м от чистого пола
- 5. Прокладка кабеля по этажам предусмотрена скрыто под штукатуркой по стенам.
- 6. Проход через стены осуществлять в металлической трубе.

01-2022-30M1					
	Многоквартирная жилая застройка по ул. Проспект 50-летия Победы, 35 в г. Богучар Воронежской области				
Разраб. Симакова Сему 11.23	Лист	Листов			
Жилой дом №1. Секция 2	18				
Н.контр. Смирнова ЛИГ 11.23 ГИП Кузнецов 11.23	ВЕРО-ЗАПАДН СТИТУТ ПРОЕК ПРОЕКТНАЯ КОМПАН	НЫЙ КТИРОВАНИЯ ния нового уровня			

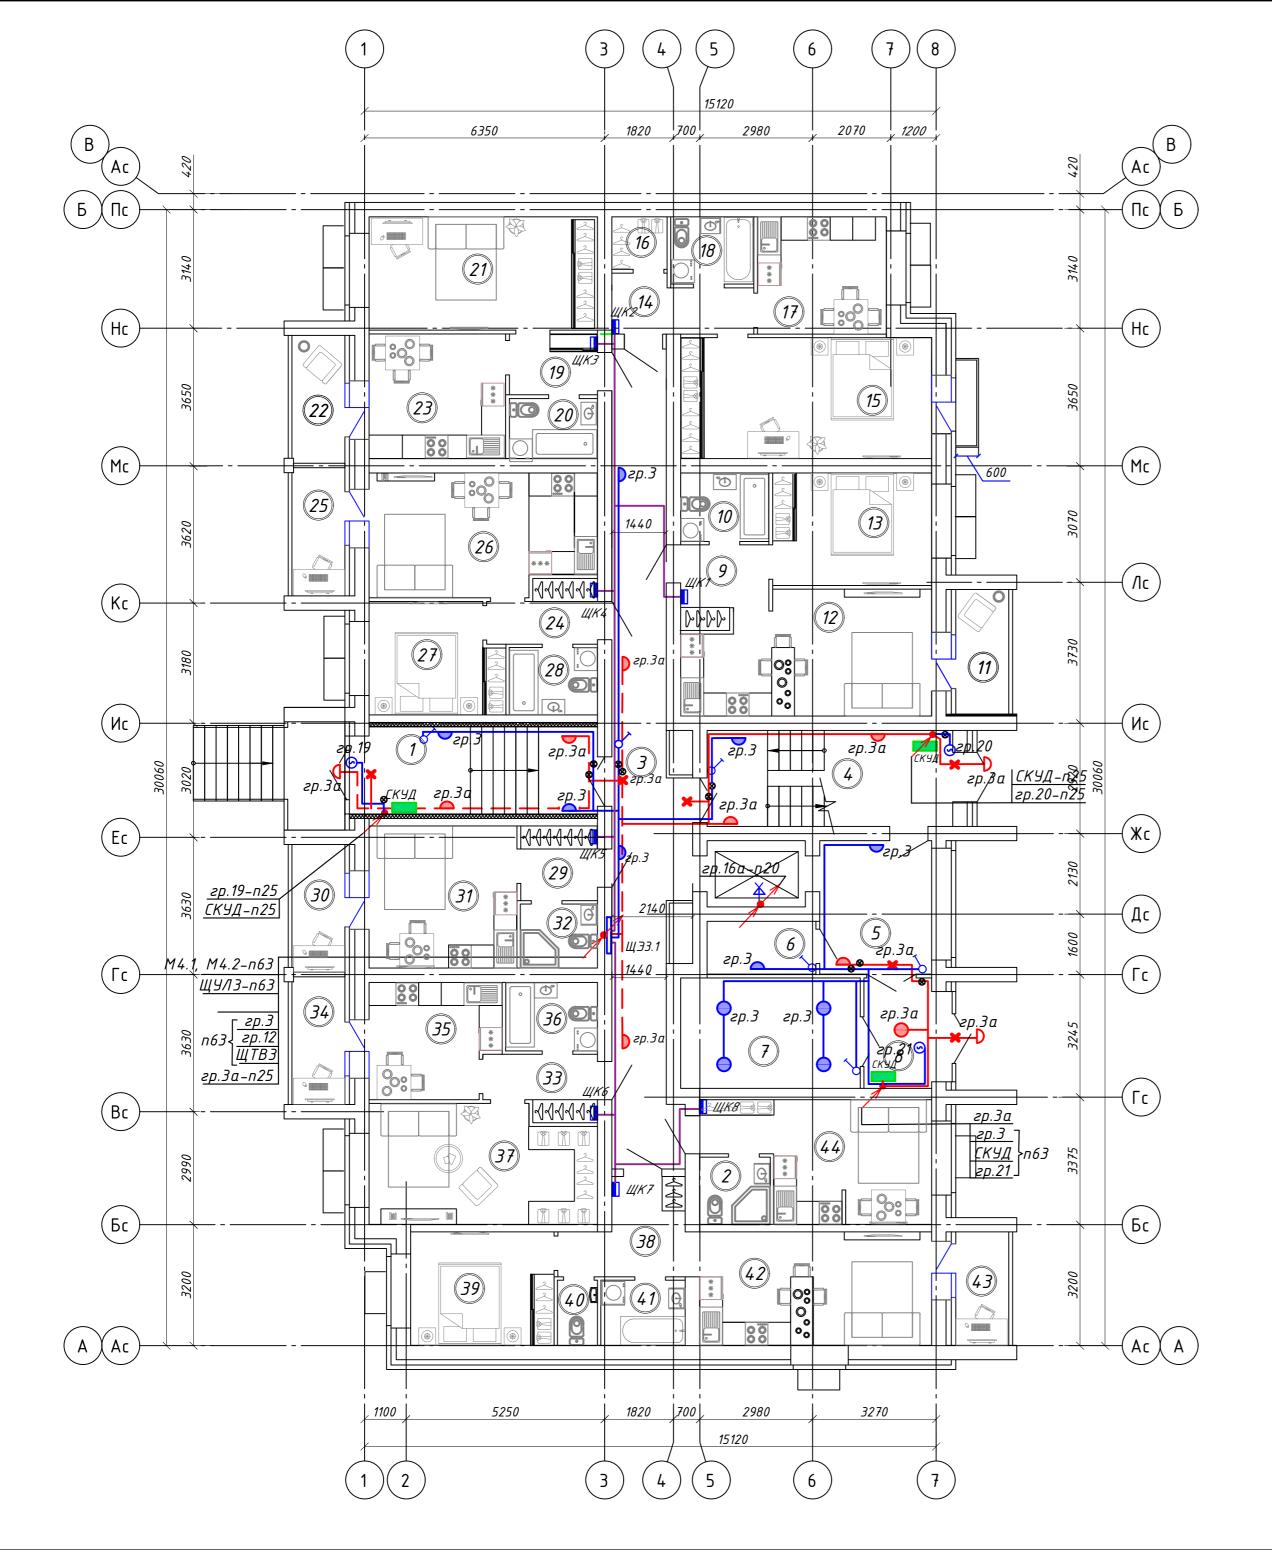

Поз.	Наименование	Код	Кол.	Примечание
1	Оборудование			
1.1	Щит этажный на 8 квартир в составе:		1	ИЕК
1.1.1	Щит этажный 8кв. PROxima		1	EKF
1.1.2	Счетчик электроэнергии Фобос 1 230B 5-80A IQORLM(1)-С, однофазный многотарифный, кл.точ. 1.0		8	Энергомера
1.1.3	Выключатель нагрузки (мини-рубильник) ВН-32 3Р 63А	MNV10-3-063	8	ИЕК
1.1.4	Выключатель автоматический ВА47-29 1Р 50А 4,5кА С	MVA20-1-050-C	8	ИЕК
1.1.5	Зажим ответвительный У-859М/870М		24	ИЕК
1.2	Датчик движения ДД-008 1100Вт 180град 12м ІР44 белый	LDD10-008-1100-001	11	ИЕК
1.3	Выключатель 1-клавишный ВС10-1-0-КБ 10А КВАРТА белый	EVK10-K01-10-DM	6	ИЕК
2	Материалы			
2.1	Короδка распаячная КМ41005 d70х30мм для твердых стен (с крышкой)	UKT01-070-030-000	45	ИЕК
2.2	Коробка установочная СЗ D=68x45мм для твердых стен (с саморезами)	UKT10-068-045-000-A -N-UO	5	ИЕК
2.3	Короδка распаячная КМ41237 для открытой проводки d75x40mm IP44 (RAL 7035, 4 гермоввода) IEK	UK011-075-040-000-K 41-44	1	ИЕК
3	Светотехническая продукция			
3.1	Светильник светодиодный ДБП-12 Вт 980 Лм 6500К IP65 D140x48 мм ЖКХ круг LITE		3	Gauss
3.2	Оповещатель охранно-пожарный световой 220 "Выход" 220В IP52	LSSA1-01-2-220-52-V YHD	6	ИЕК
3.4	Светильник светодиодный ДБП-24 Вт 1980 Лм 6500К IP40 D210x52 мм ЖКХ круг HALL Gauss		19	Gauss

Н.контр.

1. Подключение кабелей к щитку этажному от магистрального стояка Схема блокировки осуществлять без разрезания кабеля при помощи прокалывающих зажимов

- 2. Высоту установки выключателей принять равной 1,5м от чистого пола
- 3. Высоту установки этажных щитов принять равной 1,2м от чистого пола
- 4. Высоту установки светильников принять равной 2,5м от чистого пола
- 5. Прокладка кабеля по этажам предусмотрена скрыто под штукатуркой по стенам.

План электрических сетей первого этажа


6. Проход через стены осуществлять в металлической трубе.

Смирнова Лиц 11.23 Кузнецов 11.23

								01-2022-30M1						
	_	2	-	Зам.	03-25	S	10.03.25	Многоквартирная жилая застройка по ул. 50-летия Победы, 35 в г. Богучар Воронежск	•					
		Изм.	Кол.уч	Лист	№док	Подпись	Дата	эо-лешия пооеоы, ээ о г. Богучир	роронежа	нежской областа				
		.————		Симак	ова	Ceref	11.23		Стадия	/lucm	Листо			
						0		Жилоӣ дом №1. Секция З	P	19				

Формат А2


СЕВЕРО-ЗАПАДНЫЙ ИНСТИТУТ ПРОЕКТИРОВАНИЯ

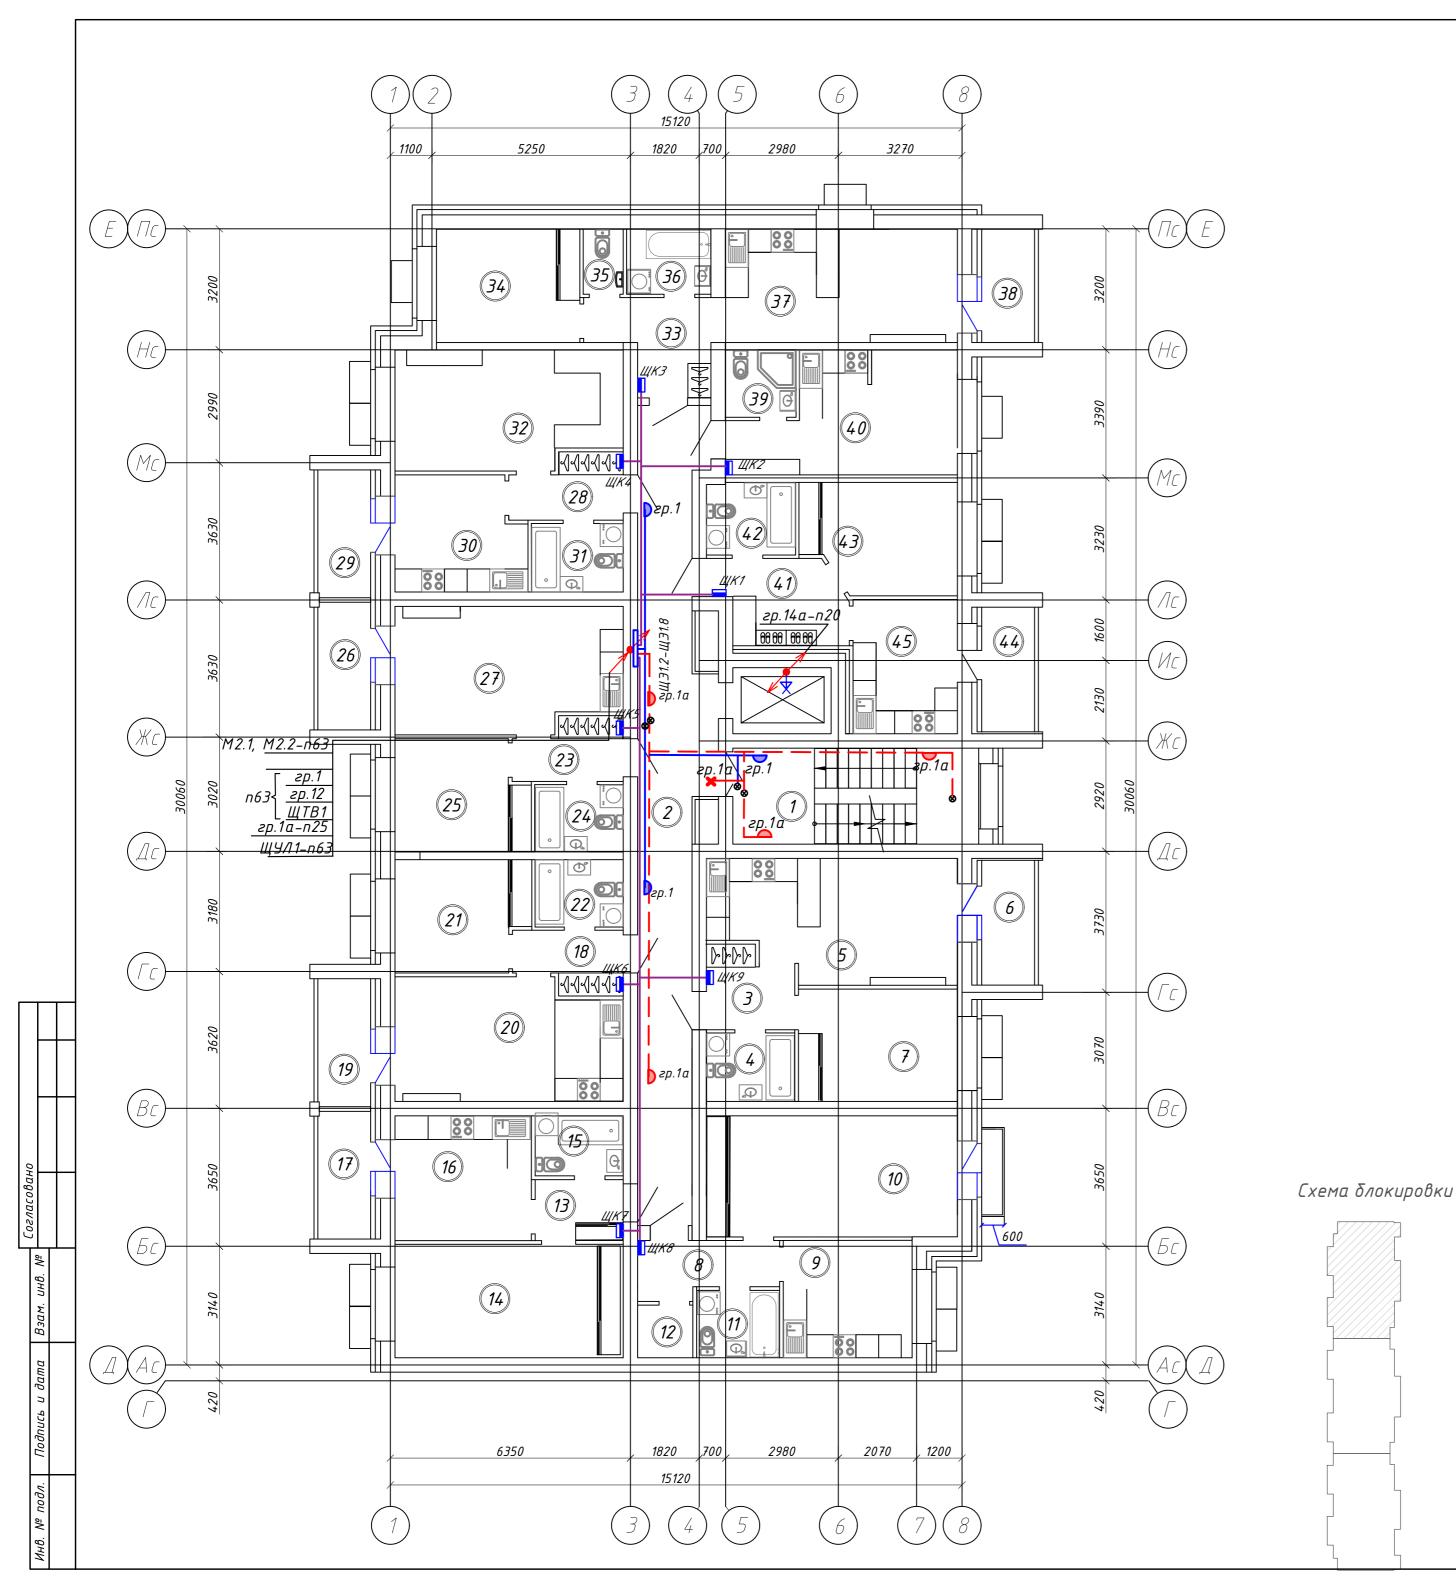

Поз.	Наименование	Код	Кол.	Примечание
1	Оборудование			
1.1	Щит этажный на 9 квартир в составе:		1	ИЕК
1.1.1	Щит этажный 9кв. PROxima		1	EKF
1.1.2	Счетчик электроэнергии Фобос 1 230В 5-80А IQORLM(1)-С, однофазный многотарифный, кл.точ. 1.0		9	Энергомера
1.1.3	Выключатель нагрузки (мини-рубильник) ВН-32 ЗР 63А	MNV10-3-063	9	ИЕК
1.1.4	Выключатель автоматический ВА47-29 1Р 50А 4,5кА С	MVA20-1-050-C	9	ИЕК
1.1.5	Зажим ответвительный У-859М/870М		27	ИЕК
1.2	Датчик движения ДД-008 1100Вт 180град 12м IР44 белый	LDD10-008-1100-001	5	ИЕК
2	Материалы			
2.1	Коробка распаячная КМ41005 d70х30мм для твердых стен (с крышкой)	UKT01-070-030-000	12	ИЕК
2.2	Коробка распаячная КМ41237 для открытой проводки d75x40mm IP44 (RAL 7035, 4 гермоввода) IEK	UK011-075-040-000-K 41-44	1	ИЕК
3	Светотехническая продукция			
3.1	Оповещатель охранно-пожарный световой 220 "Выход" 220В IP52	LSSA1-01-2-220-52-V YHD	1	ИЕК
3.2	Светильник светодиодный ДБП-24 Вт 1980 Лм 6500K IP40 D210x52 мм ЖКХ круг HALL Gauss		7	Gauss

- 1. Подключение кабелей к щитку этажному от магистрального стояка осуществлять без разрезания кабеля при помощи прокалывающих зажимов
- 2. Высоту установки выключателей принять равной 1,5м от чистого пола 3. Высоту установки этажных щитов принять равной 1,2м от чистого пола
- 4. Высоту установки светильников принять равной 2,5м от чистого пола
- 5. Прокладка кабеля по этажам предусмотрена скрыто под штукатуркой по стенам.
- 6. Проход через стены осуществлять в металлической трубе.

						01-2022-30M1				
2 Изм.	– Кол.уч		03-25 №док		10.03.25 Дата	Многоквартирная жилая застройка по ул. Проспект 50-летия Победы, 35 в г. Богучар Воронежской области				
Разраб.		Симакова		Ceref	11.23		Стадия	Лист	Листов	
	,			0		Жилоū дом №1. Секция 1	Р	20		
Н.контр. ГИП		' ' 		Cilino	44.02	План электрических сетей	СЕВЕРО-ЗАПАДНЫЙ ИНСТИТУТ ПРОЕКТИРОВАНИЯ ПРОЕКТНАЯ КОМПАНИЯ НОВОГО УРОВНЯ			
				<u> </u>		. 4				

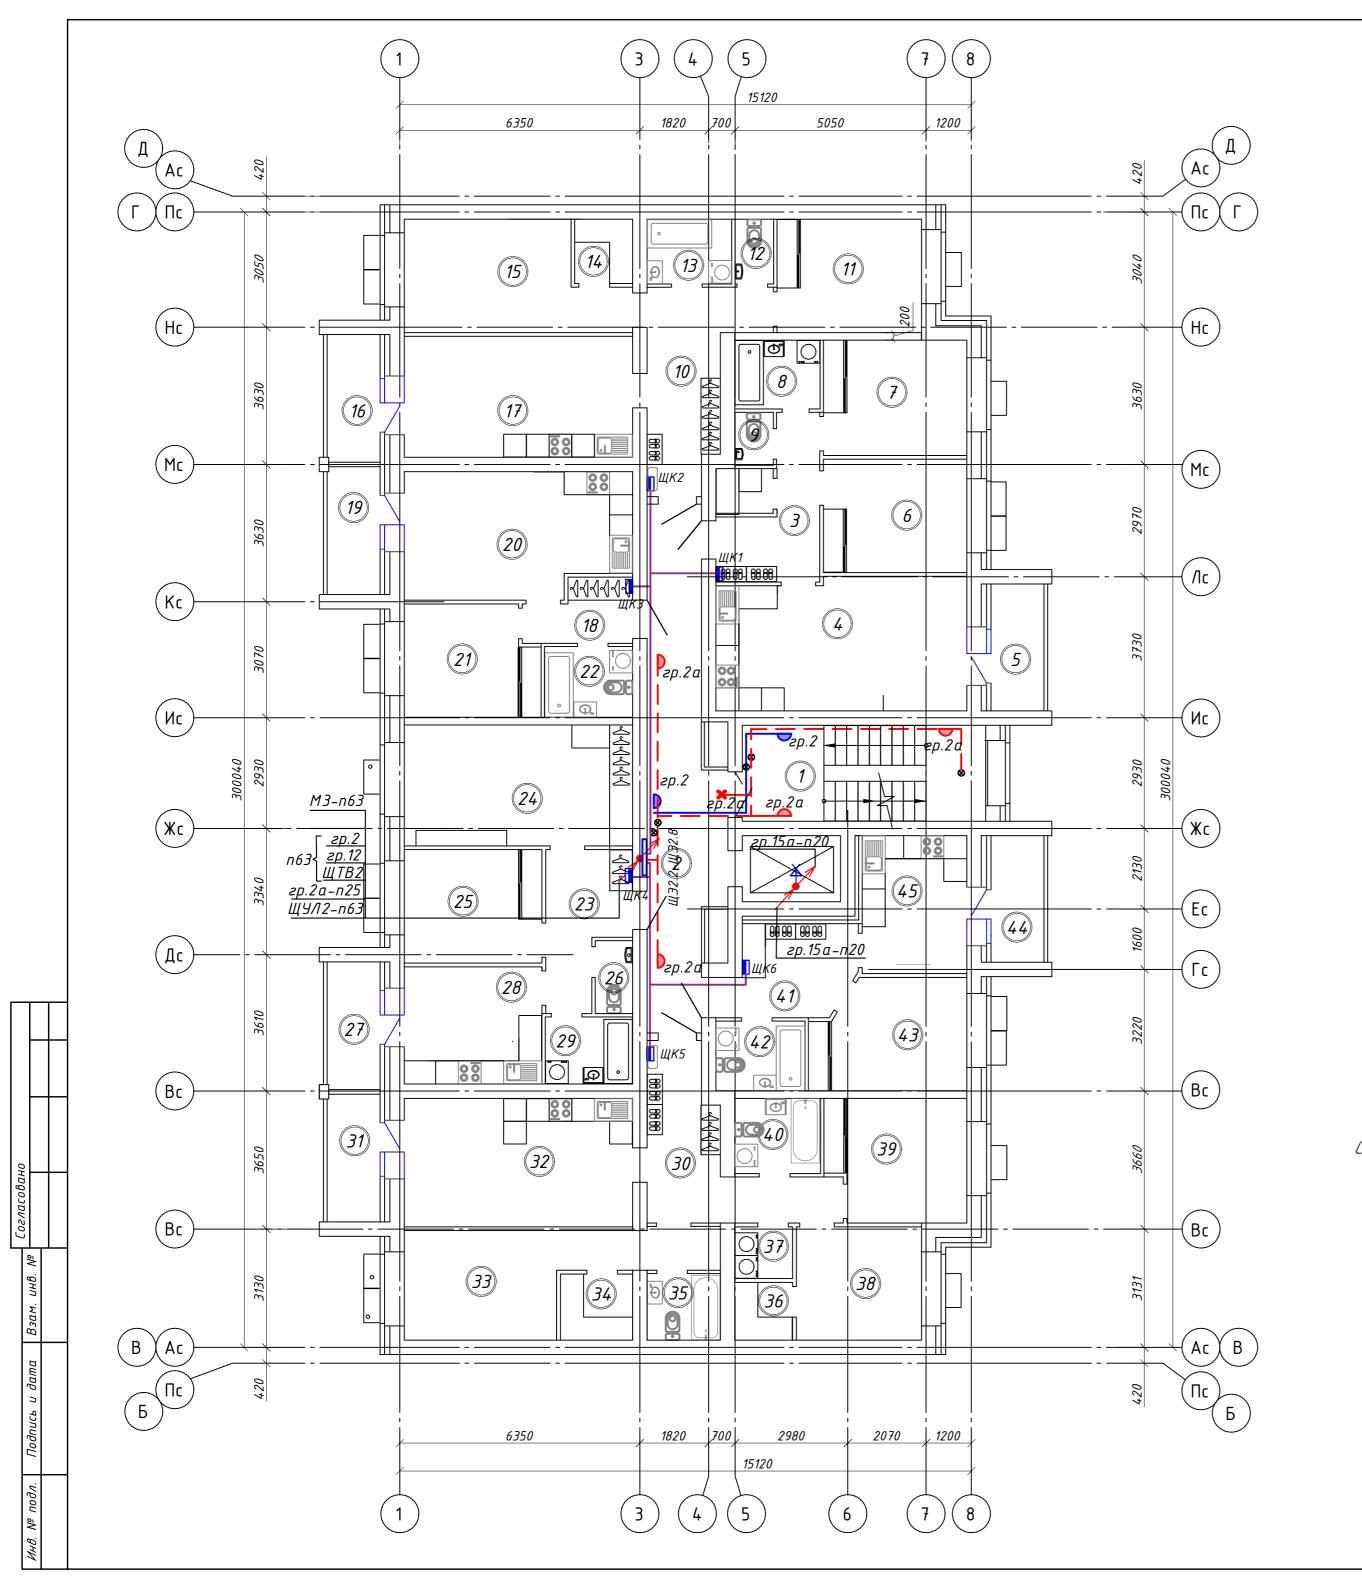


Поз.	Наименование	Код	Кол.	Примечание
1	Оборудование			
1.1	Щит этажный на 6 квартир в составе:		1	ИЕК
1.1.1	Щит этажный 6кв. PROxima		1	EKF
1.1.2	Счетчик электроэнергии Фобос 1 230B 5-80A IQORLM(1)-С, однофазный многотарифный, кл.точ. 1.0		6	Энергомера
1.1.3	Выключатель нагрузки (мини-рубильник) ВН-32 ЗР 63А	MNV10-3-063	6	ИЕК
1.1.4	Выключатель автоматический ВА47-29 1Р 50А 4,5кА С	MVA20-1-050-C	6	ИЕК
1.1.5	Зажим ответвительный 870М	UKZ-ZO-733M	18	ИЕК
1.2	Датчик движения ДД-008 1100Вт 180град 12м ІР44 белый	LDD10-008-1100-001	5	ИЕК
2	Материалы			
2.1	Короδка распаячная КМ41005 d70х30мм для твердых стен (с крышкоū)	UKT01-070-030-000	12	ИЕК
2.2	Короδка распаячная КМ41237 для открытой проводки d75x40mm IP44 (RAL 7035, 4 гермоввода) IEK	UK011-075-040-000-K 41-44	1	ИЕК
3	Светотехническая продукция			
3.1	Оповещатель охранно-пожарный световой 220 "Выход" 220В IP52	LSSA1-01-2-220-52-V YHD	1	ИЕК
3.2	Светильник светодиодный ДБП-24 Вт 1980 Лм 6500K IP40 D210x52 мм ЖКХ круг HALL Gauss		6	Gauss
		I		

- Примечания: Схема блокировки 1. Подключение кабелей к щитку этажному от магистрального стояка осуществлять без разрезания кабеля при помощи прокалывающих зажимов

 - 2. Высоту установки выключателей принять равной 1,5м от чистого пола 3. Высоту установки этажных щитов принять равной 1,2м от чистого пола
 - 4. Высоту установки светильников принять равной 2,5м от чистого пола
 - 5. Прокладка кабеля по этажам предусмотрена скрыто под штукатуркой по стенам.
 - 6. Проход через стены осуществлять в металлической трубе.

						01-2022-30M1					
2 Изм.	– Кол.уч		03–25 №док		10.03.25 Дата	Многоквартирная жилая застройка по ул. Проспект 50-летия Победы, 35 в г. Богучар Воронежской области					
Разі	Разраδ.		Симакова Сегу 11.23	11.23	W 2 2 NO.1 C 2	Стадия	Лист	Листов			
						Жилой дом №1. Секция 2	Р	21			
Н.контр. ГИП		Смирн Кузне		Cillup	11.23 11.23	План электрических сетей 2,3 этажа	СЕВЕРО-ЗАПАДНЫЙ ИНСТИТУТ ПРОЕКТИРОВ ПРОЕКТНАЯ КОМПАНИЯ НОВОГ		ЕКТИРОВАНИЯ		

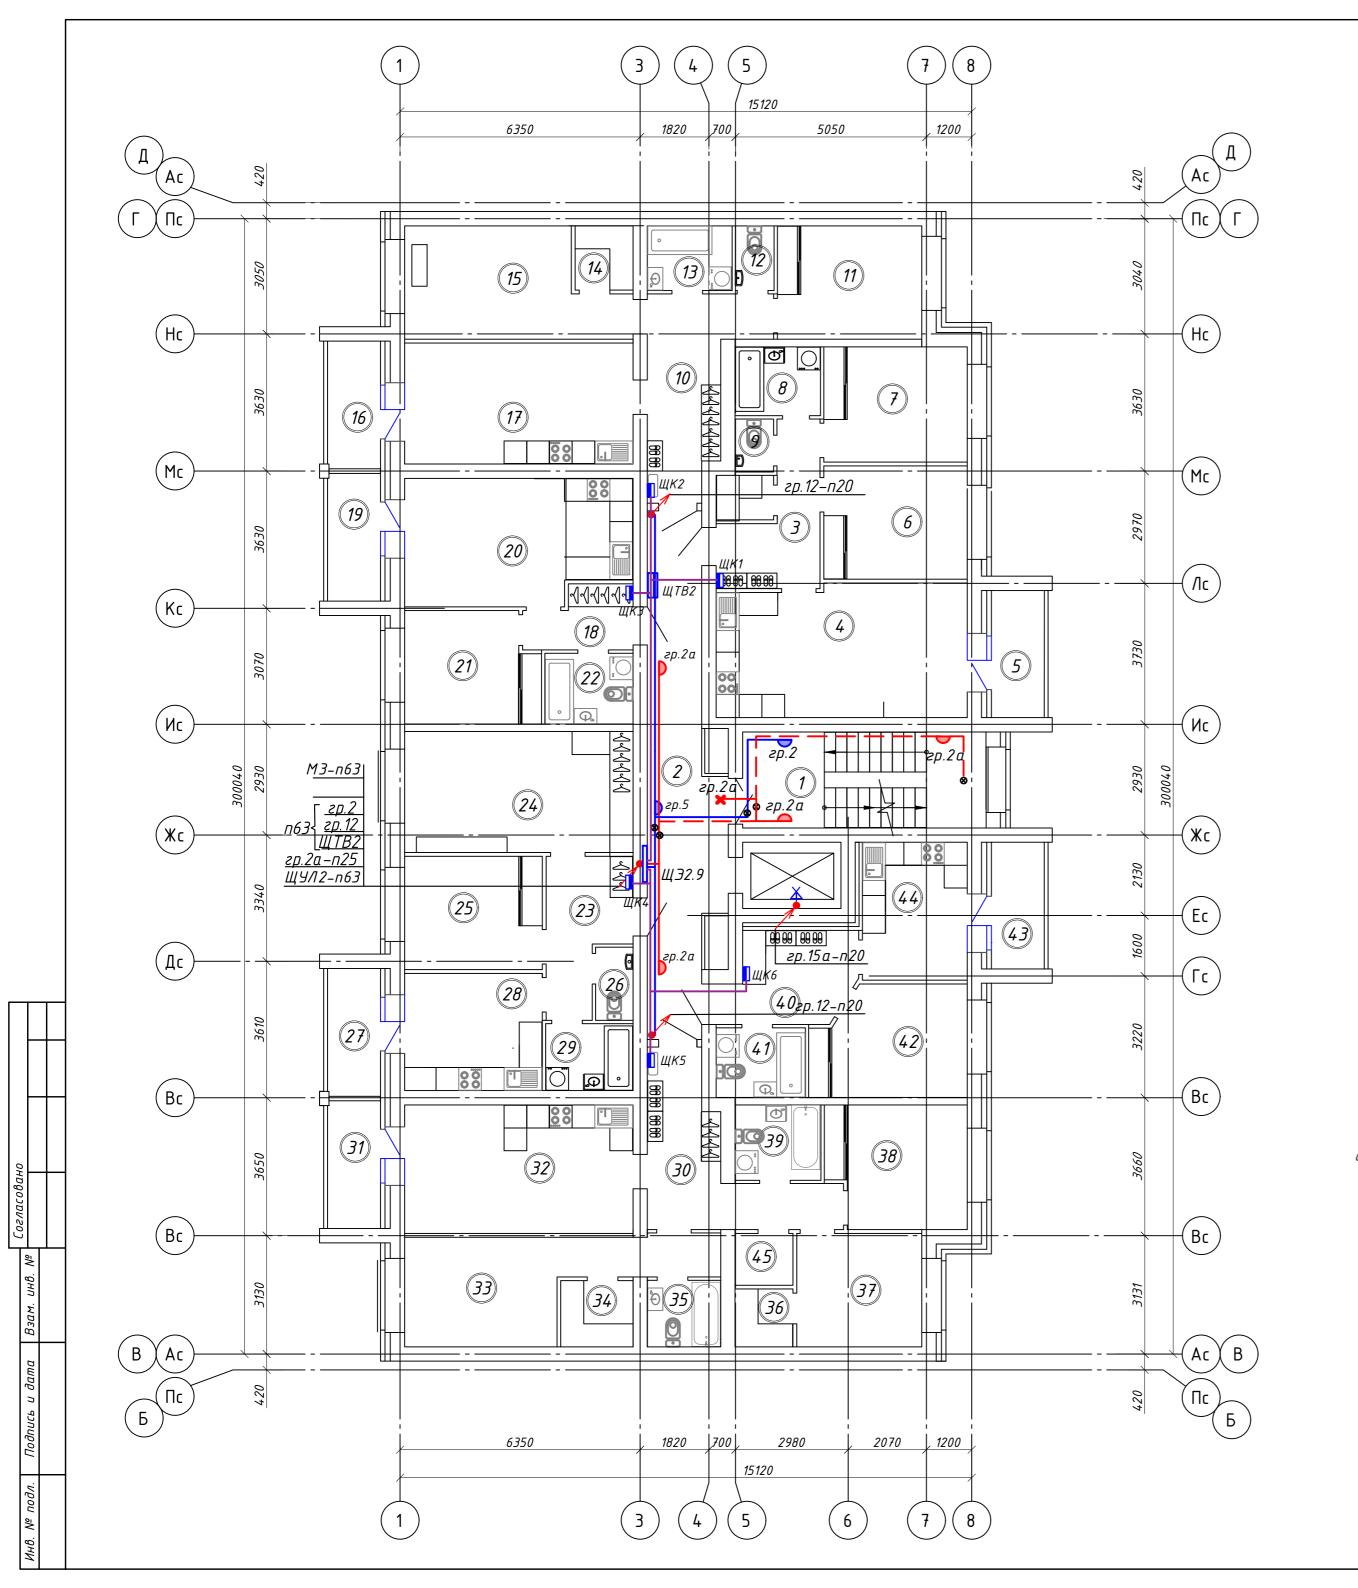


Поз.	Наименование	Код	Кол.	Примечание
1	Оборудование			
1.1	Щит этажный на 6 квартир в составе:		1	ИЕК
1. 1. 1	Щит этажный 6кв. PROxima		1	EKF
1.1.2	Счетчик электроэнергии Фобос 1 230B 5-80A IQORLM(1)-С, однофазный многотарифный, кл.точ. 1.0		6	Энергомера
1.1.3	Выключатель нагрузки (мини-рубильник) ВН-32 ЗР 63А	MNV10-3-063	6	ИЕК
1.1.4	Выключатель автоматический ВА47-29 1Р 50А 4,5кА С	MVA20-1-050-C	6	ИЕК
1.1.5	Зажим ответвительный 870М	UKZ-ZO-733M	18	ИЕК
1.2	Датчик движения ДД-008 1100Вт 180град 12м ІР44 белый	LDD10-008-1100-001	5	ИЕК
2	Материалы			
2.1	Короδка распаячная КМ41005 d70х30мм для твердых стен (с крышкоū)	UKT01-070-030-000	12	ИЕК
2.2	Короδка распаячная КМ41237 для открытой проводки d75x40mm IP44 (RAL 7035, 4 гермоввода) IEK	UK011-075-040-000-K 41-44	1	ИЕК
3	Светотехническая продукция			
3.1	Оповещатель охранно-пожарный световой 220 "Выход" 220В IP52	LSSA1-01-2-220-52-V YHD	1	ИЕК
3.2	Светильник светодиодный ДБП-24 Вт 1980 Лм 6500K IP40 D210x52 мм ЖКХ круг HALL Gauss		6	Gauss
			1	

Схема блокировки

- 1. Подключение кабелей к щитку этажному от магистрального стояка осуществлять без разрезания кабеля при помощи прокалывающих зажимов
- 2. Высоту установки выключателей принять равной 1,5м от чистого пола 3. Высоту установки этажных щитов принять равной 1,2м от чистого пола
- 4. Высоту установки светильников принять равной 2,5м от чистого пола
- 5. Прокладка кабеля по этажам предусмотрена скрыто под штукатуркой по стенам.
- 6. Проход через стены осуществлять в металлической трубе.


						01-2022-30M1				
2	-	Зам.	03-25	Cof	10.03.25	Многоквартирная жилая застройка по ул. Проспект 50-летия Победы, 35 в г. Богучар Воронежской области				
Изм.	Кол.уч	Лист	№док	Подпись	Дата	о се во принежской области				
		Симакова		Ceref	11.23		Стадия	Лист	Листов	
				0		Жилоū дом №1. Секция 2	Р	22		
						План электрических сетей	T T			
Н.контр.		Смирнова Ли		Sully	11.23	4-8 этажа	CI	:ВЕРО-ЗАПАД Іститут про	ІНЫЙ Ектирования	
ГИП		Кузне	цов	Alex	11.23	. o smama	ПРОЕКТНАЯ КОМПАНИЯ НОВОГО УРОВНЯ			
	Donugm A2									

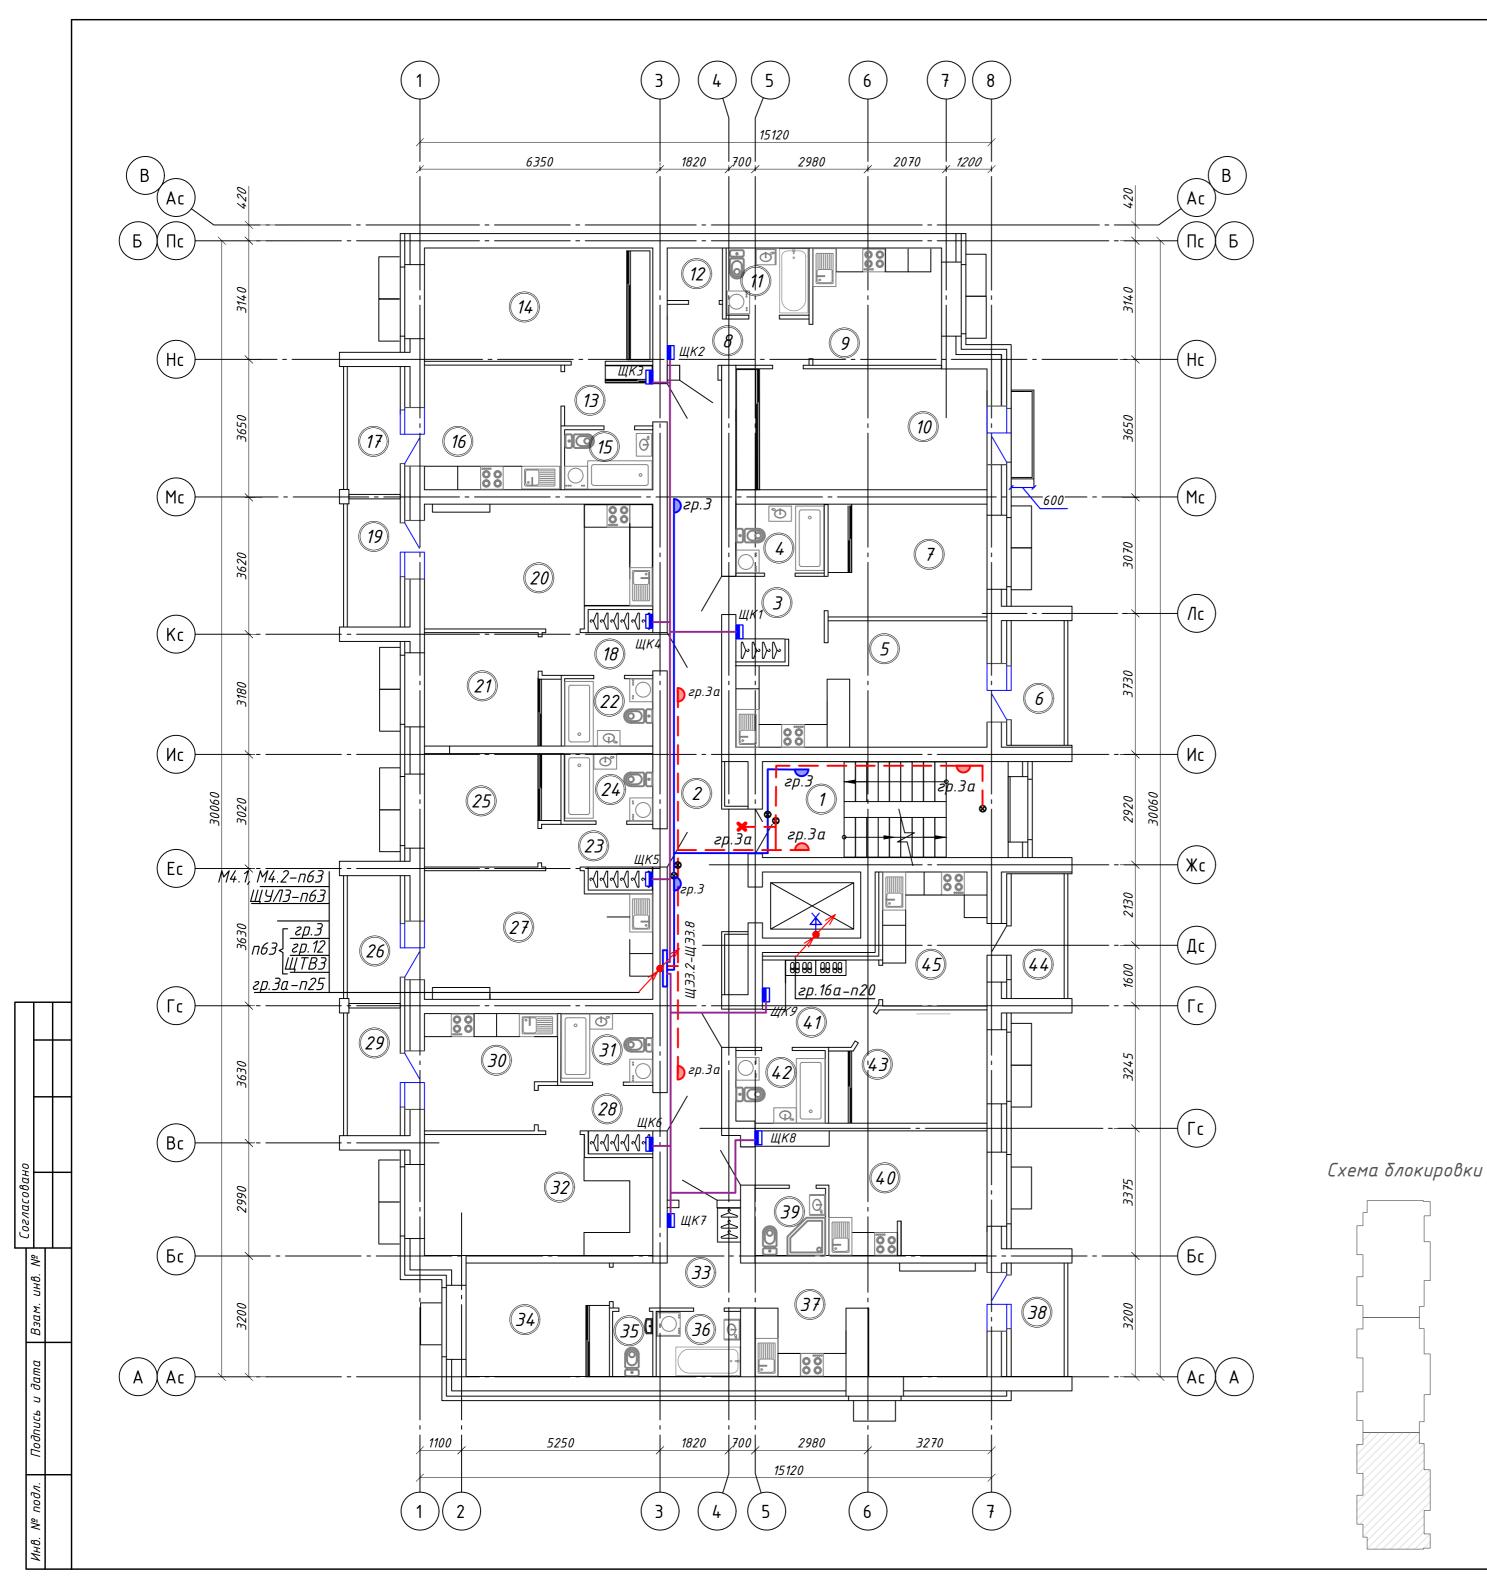

Поз.	Наименование	Код	Кол.	Примечание
1	Оборудование			
1.1	Щит этажный на 9 квартир в составе:		1	ИЕК
1.1.1	Щит этажный 9кв. PROxima		1	EKF
1.1.2	Счетчик электроэнергии Фобос 1 230В 5-80А IQORLM(1)-С, однофазный многотарифный, кл.точ. 1.0		9	Энергомера
1.1.3	Выключатель нагрузки (мини-рубильник) ВН-32 ЗР 63А	MNV10-3-063	9	ИЕК
1.1.4	Выключатель автоматический ВА47-29 1Р 50А 4,5кА С	MVA20-1-050-C	9	ИЕК
1.1.5	Зажим ответвительный У-859М/870М		27	ИЕК
1.2	Датчик движения ДД-008 1100Вт 180град 12м ІР44 белый	LDD10-008-1100-001	5	ИЕК
2	Материалы			
2.1	Короδка распаячная КМ41005 d70х30мм для твердых стен (с крышкоū)	UKT01-070-030-000	12	ИЕК
2.2	Короδка распаячная КМ41237 для открытой проводки d75x40mm IP44 (RAL 7035, 4 гермоввода) IEK	UK011-075-040-000-K 41-44	1	ИЕК
3	Светотехническая продукция			
3.1	Оповещатель охранно-пожарный световой 220 "Выход" 220В IP52	LSSA1-01-2-220-52-V YHD	1	ИЕК
3.2	Светильник светодиодный ДБП-24 Вт 1980 Лм 6500K IP40 D210x52 мм ЖКХ круг HALL Gauss		7	Gauss
		1		

- 1. Подключение кабелей к щитку этажному от магистрального стояка осуществлять без разрезания кабеля при помощи прокалывающих зажимов
- 2. Высоту установки выключателей принять равной 1,5м от чистого пола 3. Высоту установки этажных щитов принять равной 1,2м от чистого пола
- 4. Высоту установки светильников принять равной 2,5м от чистого пола
- 5. Прокладка кабеля по этажам предусмотрена скрыто под штукатуркой по стенам.
- 6. Проход через стены осуществлять в металлической трубе.


						01-2022-30M1				
2	_	Зам.	03-25	fs)	10.03.25	Многоквартирная жилая застройка по ул. Проспект 50-летия Победы, 35 в г. Богучар Воронежской области				
Изм.	Кол.уч	Лист	№док	Подпись	Дата	30-Heman Hoocost, 33 0 E. Boeg tap Boponemento Contacina			cmo	
Разр	Разраб. Симакова		ова	Ceref	11.23		Стадия	Лист	Листов	
				0		Жилой дом №1. Секция З	Р	23		
						План электрических сетей			×	
Н.контр.		Смирнова		My	11.23	пипан электрических сетей типового этажа	СЕВЕРО-ЗАПАДНЫЙ			
		Кузнецов		Alex	11.23	тапового зтажа	ПРОЕКТНАЯ КОМПАНИЯ НОВОГО УРОВНЯ			

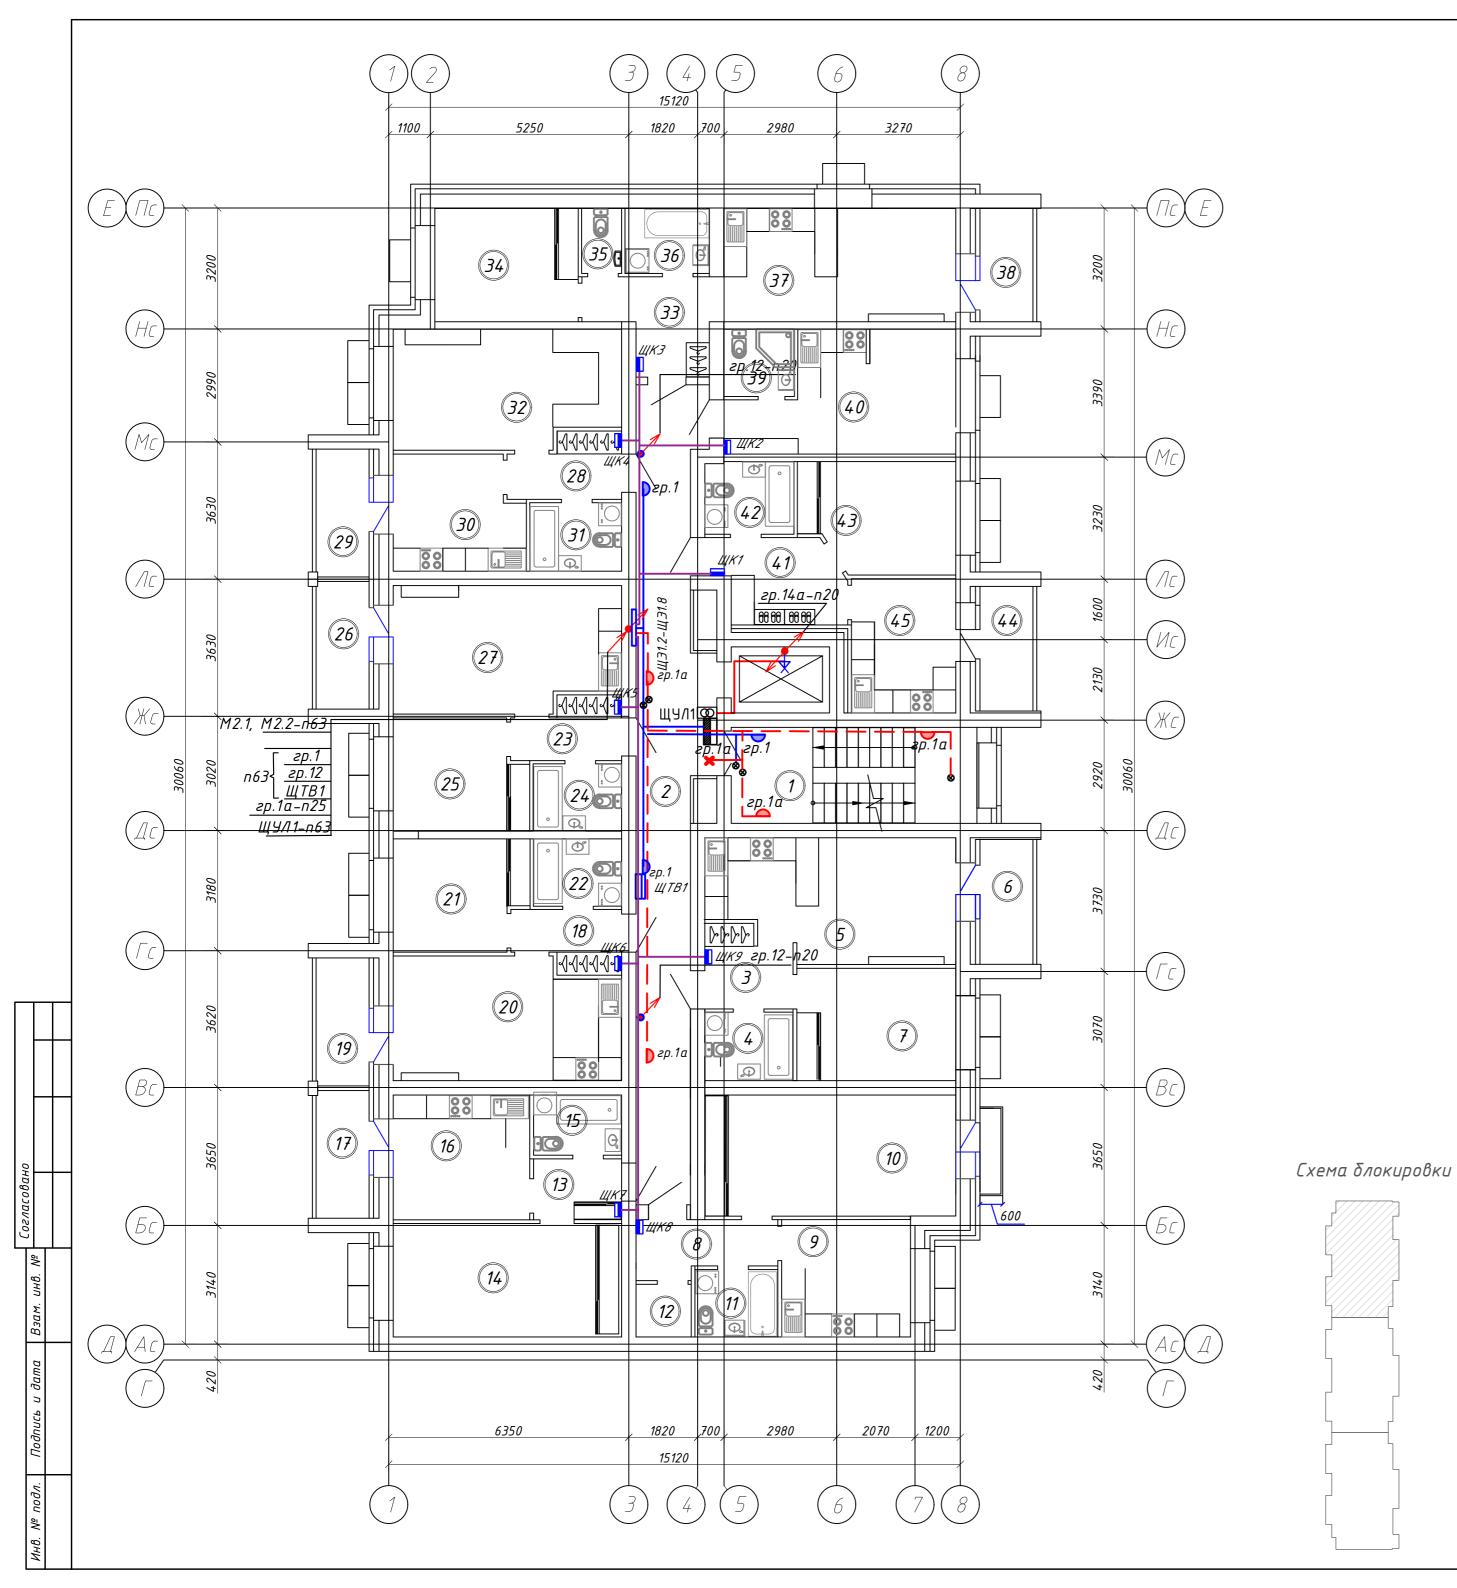

Поз.	Наименование	Код	Кол.	Примечание
1	Оборудование			
1.1	Щит этажный на 9 квартир в составе:		1	ИЕК
1.1.1	Щит этажный 9кв. PROxima		1	EKF
1.1.2	Счетчик электроэнергии Фобос 1 230В 5-80А IQORLM(1)-С, однофазный многотарифный, кл.точ. 1.0		9	Энергомера
1.1.3	Выключатель нагрузки (мини-рубильник) ВН-32 ЗР 63А	MNV10-3-063	9	ИЕК
1.1.4	Выключатель автоматический ВА47-29 1Р 50А 4,5кА С	MVA20-1-050-C	9	ИЕК
1.1.5	Зажим ответвительный У-859М/870М		27	ИЕК
1.2	Ящик с понижающим трансформатором ЯТП-0,25 230/36-3 УХЛ2 IP54	MTT13-036-0251-54	1	ИЕК
1.3	Датчик движения ДД-008 1100Вт 180град 12м ІР44 белый	LDD10-008-1100-001	5	ИЕК
1.4	Выключатель 1-клавишный ВС10-1-0-КБ 10А КВАРТА белый	EVK10-K01-10-DM	1	ИЕК
2	Материалы			
2.1	Коробка распаячная КМ41005 d70х30мм для твердых стен (с крышкой)	UKT01-070-030-000	14	ИЕК
2.2	Коробка распаячная КМ41237 для открытой проводки d75x40мм IP44 (RAL 7035, 4 гермоввода) IEK	UK011-075-040-000-K 41-44	1	ИЕК
2.3	Короδка установочная СЗ D=68x45мм для твердых стен (с саморезами)	UKT10-068-045-000-A -N-UO	1	ИЕК
3	Светотехническая продукция			
3.1	Оповещатель охранно-пожарный световой 220 "Выход" 220В IP52	LSSA1-01-2-220-52-V YHD	1	ИЕК
3.1	Светильник светодиодный ДБП-8 Вт 680 Лм 4000К IP65 160х90х46 мм ЖКХ овал Elementary		1	Gauss
3.3	Светильник светодиодный ДБП-24 Вт 1980 Лм 6500K IP40 D210x52 мм ЖКХ круг HALL Gauss		6	Gauss

- 1. Подключение кабелей к щитку этажному от магистрального стояка осуществлять без разрезания кабеля при помощи прокалывающих зажимов
- 2. Высоту установки выключателей принять равной 1,5м от чистого пола 3. Высоту установки этажных щитов принять равной 1,2м от чистого пола
- 4. Высоту установки светильников принять равной 2,5м от чистого пола
- 5. Прокладка кабеля по этажам предусмотрена скрыто под штукатуркой по стенам.
- 6. Проход через стены осуществлять в металлической трубе.

-					01-2022-ЭОМ1				
_	Зам.	03-25	(g)	10.03.25	Многоквартирная жилая застройка по ул. Проспект				
л.уч	Лист	№док	Подпись	Дата	зо-лешая Пооеоы, ээ о г. Богучар Боронежской обласши			Cilia	
Разраб. Симакова С		Cery	11.23		Стадия	Лист	Листов		
			0		Жилоӣ дом №1. Секция 1	Р	24		
						·			
					П	₫ ₫			
D.	Смирнова		Suly	11.23	_ •	СЕВЕРО-ЗАПАДНЫЙ ИНСТИТУТ ПРОЕКТИРОВАНИЯ			
	Кузне	цов	Alex	11.23	э эшижи	4	ПРОЕКТНАЯ КОМГ	ПАНИЯ НОВОГО УРОВНЯ	
5.	л.уч	л.уч Лист Симак о. Смирн	л.уч Лист №док Симакова	л.уч Лист №док Подпись Симакова Суў о. Смирнова Су	л.уч Лист №док Подпись Дата Симакова Сем 11.23 о. Смирнова СММ 11.23	— Зам. 03–25 об 10.03.25 луч Лист №док Подпись Дата Симакова Сеф 11.23 Жилой дом №1. Секция 1	— Зам. 03–25 СОГ 10.03.25 луч Лист №док Подпись Дата Симакова Сиб 11.23 Жилой дом №1. Секция 1 Р	— Зам. 03-25 Соб 10.03.25 Лици Лист № Док Подпись Дата Симакова Сиф 11.23 Жилой дом № 1. Секция 1 План электрических сетей институт про Многоквартирная жилая застройка по ул. Проспек 50-летия Победы, 35 в г. Богучар Воронежской обла Лист Р 24	

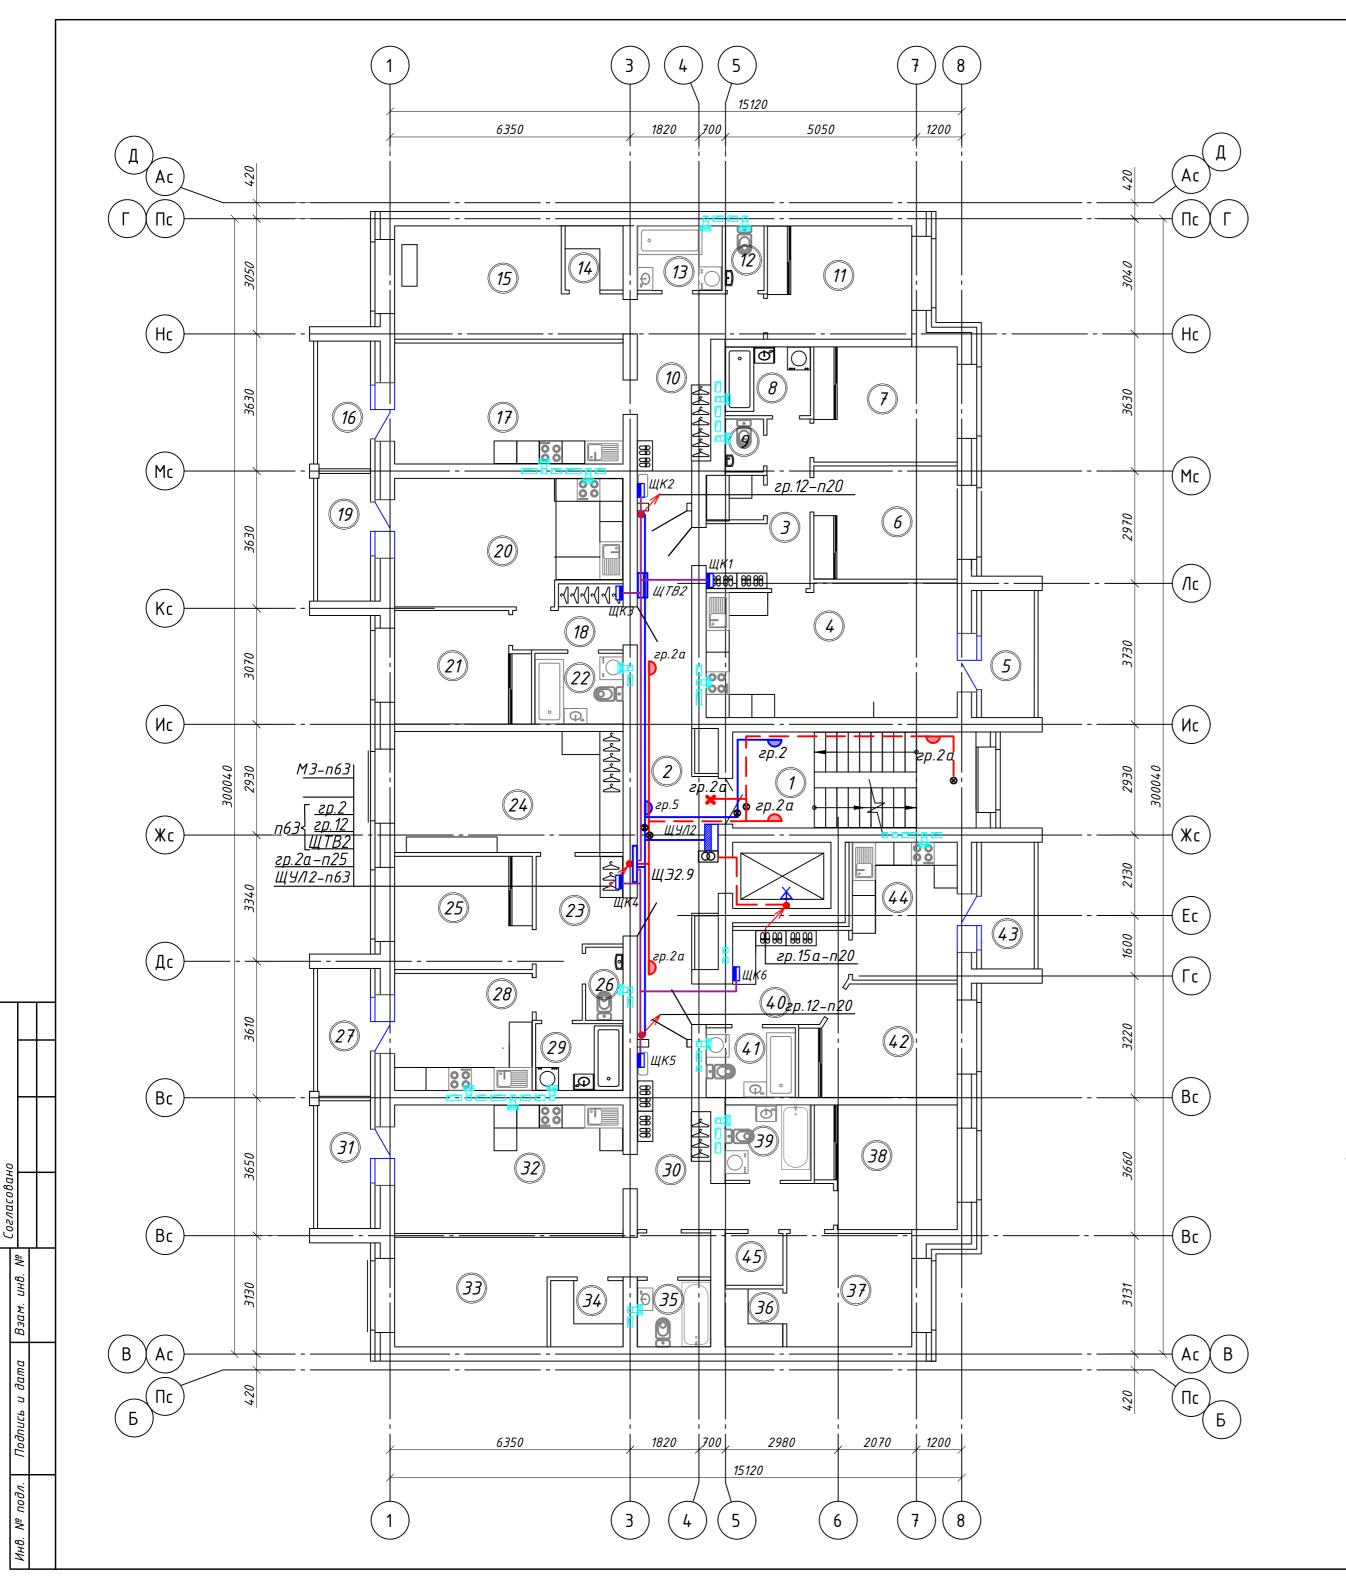


1 Оборудование 1.1 Щит этажный на 7 квартир в составе: 1.1.1 Щит этажный 7кв. PROxima 1.1.2 Счетчик электроэнергии Фобос 1 230В 5-80А IQORLM(1)-С, однофазный многотарифный, кл.точ. 1.0 1.1.3 Выключатель нагрузки (мини-рубильник) ВН-32 3Р 63А МNV10-3-063	1 1 6	ИЕК
1.1.1 Щит этажный 7кв. PROxima 1.1.2 Счетчик электроэнергии Фобос 1 230В 5-80А IQORLM(1)-С, однофазный многотарифный, кл.точ. 1.0	1	
1.1.2 Счетчик электроэнергии Фобос 1 230В 5-80А IQORLM(1)-С, однофазный многотарифный, кл.точ. 1.0		EKF
однофазный многотарифный, кл.точ. 1.0	6	
113 RNKNDAUWEUP MUSUISKII (MIIRII-DIIQIIVENIK) RH-32 3D 634 MVIV10 3 063		Энергомера
1.1.2 DOINTING TAITING HARPYSING [TIGHT-PYGGTIGHTIN] DIT-32 31 03M [TIVV 10-3-003	6	ИЕК
1.1.4 Выключатель автоматический ВА47-29 1Р 50А 4,5кА С МVA20-1-050-С	6	ИЕК
1.1.5 Зажим ответвительный 870М	18	ИЕК
1.2 Ящик с понижающим трансформатором ЯТП-0,25 230/36-3 МТТ13-036-0251-54	1	ИЕК
1.3 Датчик движения ДД-008 1100Вт 180град 12м IP44 белый LDD10-008-1100-001	5	ИЕК
1.4 Выключатель 1-клавишный ВС10-1-0-КБ 10А КВАРТА белый EVK10-K01-10-DM	1	ИЕК
2 Материалы		
2.1 Коробка распаячная КМ41005 d70х30мм для твердых стен (с крышкой)	14	ИЕК
2.2 Коробка распаячная КМ41237 для открытой проводки UKO11-075-040-000-К d75х40мм IP44 (RAL 7035, 4 гермоввода) IEK 41-44	1	ИЕК
2.3 Коробка установочная СЗ D=68х45мм для твердых стен (с саморезами)	1	ИЕК
3 Светотехническая продукция		
3.1 Оповещатель охранно-пожарный световой 220 "Выход" LSSA1-01-2-220-52-V 220B IP52 YHD	1	ИЕК
3.1 Светильник светодиодный ДБП-8 Вт 680 Лм 4000К IP65 160х90х46 мм ЖКХ овал Elementary	1	Gauss
3.3 Светильник светодиодный ДБП-24 Вт 1980 Лм 6500К IP40 D210x52 мм ЖКХ круг HALL Gauss	6	Gauss

Схема блокировки

- 1. Подключение кабелей к щитку этажному от магистрального стояка осуществлять без разрезания кабеля при помощи прокалывающих зажимов
- 2. Высоту установки выключателей принять равной 1,5м от чистого пола 3. Высоту установки этажных щитов принять равной 1,2м от чистого пола
- 4. Высоту установки светильников принять равной 2,5м от чистого пола
- 5. Прокладка кабеля по этажам предусмотрена скрыто под штукатуркой по стенам.
- 6. Проход через стены осуществлять в металлической трубе.


						01-2022-ЭОМ1					
2 Изм.	- Кол.уч		03-25 №док		10.03.25 Дата	Многоквартирная жилая застройка по ул. Проспект 50-летия Победы, 35 в г. Богучар Воронежской области					
		Симакова		Ceref	11.23		Стадия	Лист	Листов		
						Жилоӣ дом №1. Секция 2	Р	<i>25</i>			
Н.кон	•	Смирн		Cillip	11.23	План электрических сетей 9 этажа	СЕВЕРО-ЗАПАДНЫЙ ИНСТИТУТ ПРОЕКТИРОВА		ДНЫЙ ЭЕКТИРОВАНИЯ		
ГИП		Кузне	цов	AAK	11.23		ПРОЕКТНАЯ КОМПАНИЯ НОВОГО УРОВНЯ				

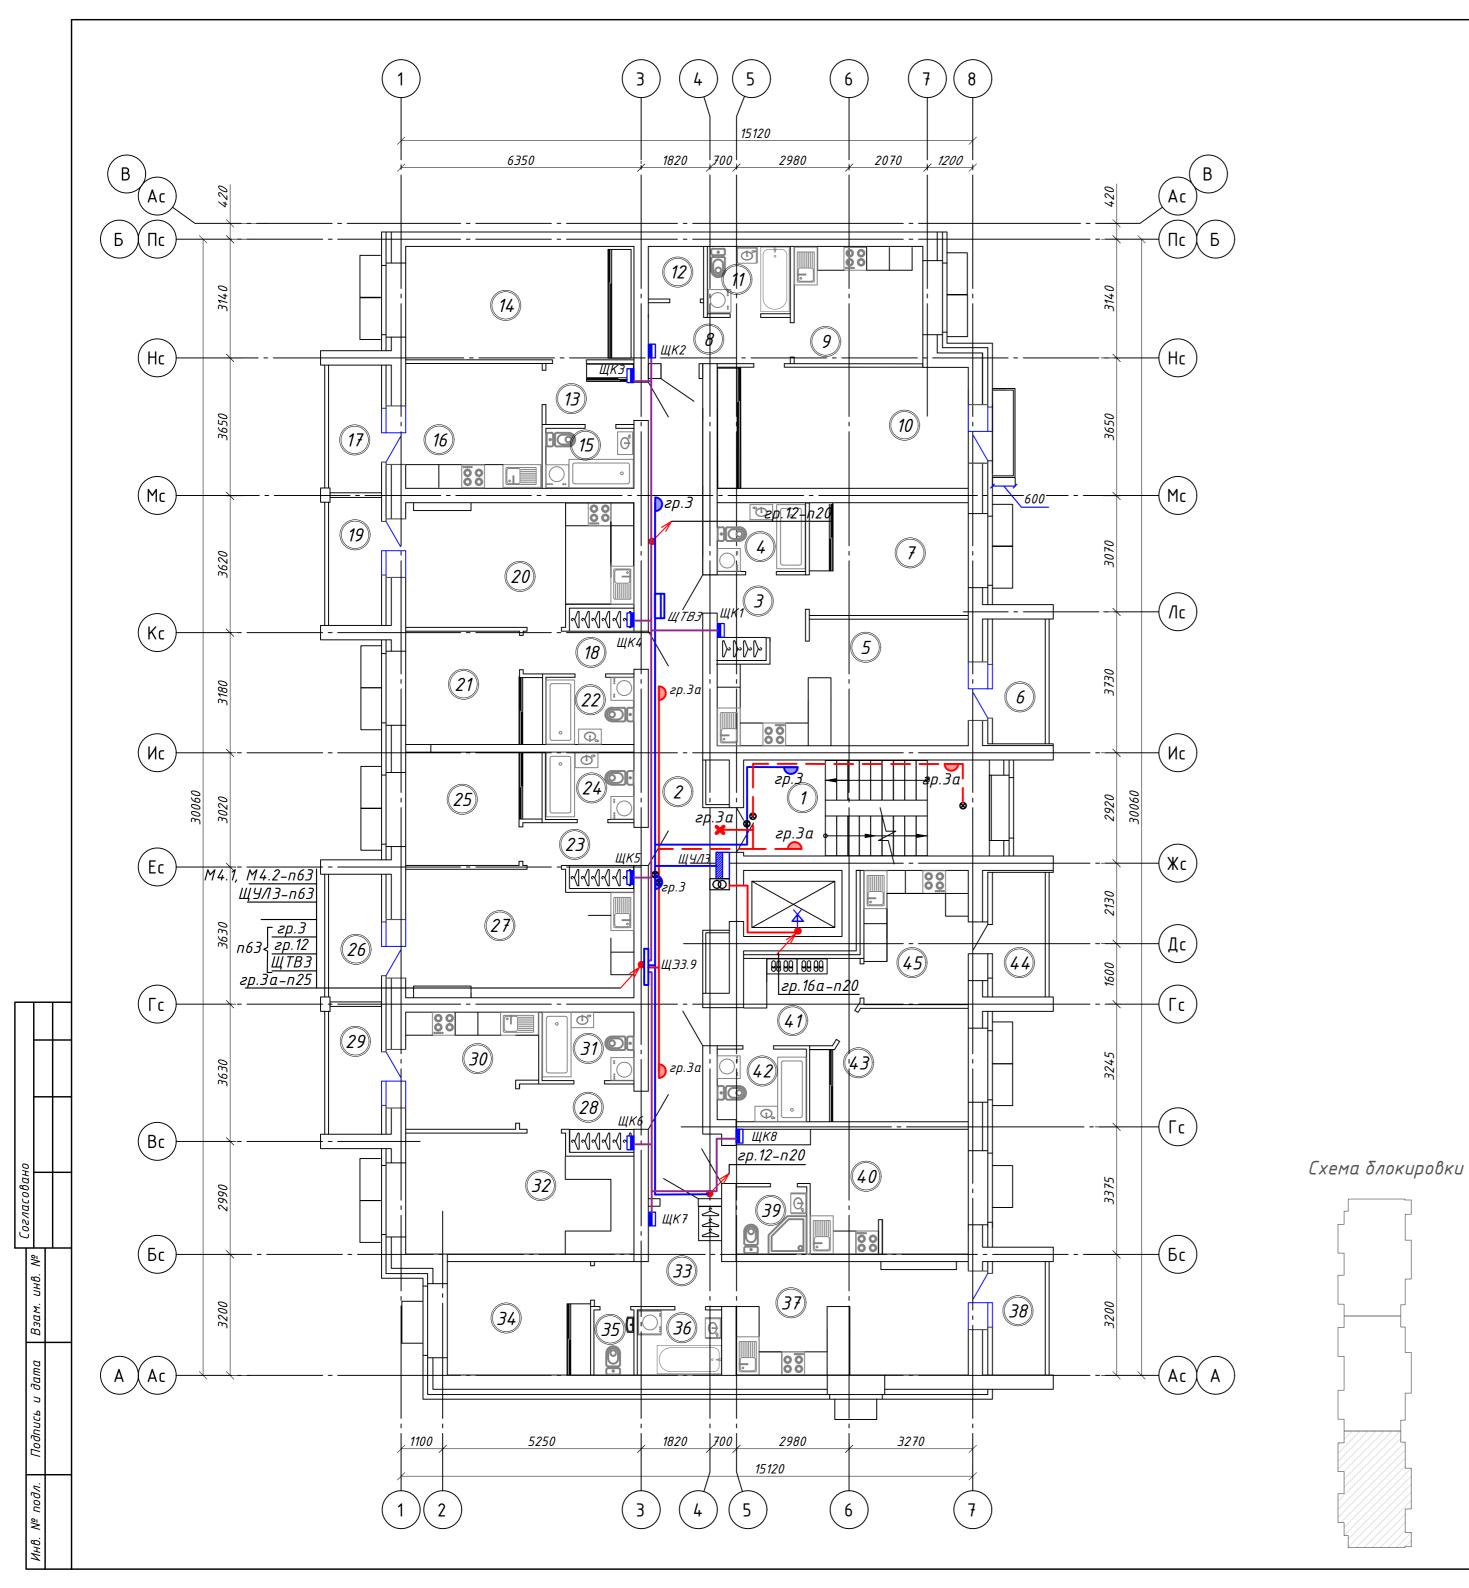


Поз.	Наименование	Код	Кол.	Примечание
1	Оδορудование			
1.1	Щит этажный на 9 квартир в составе:		1	ИЕК
1.1.1	Щит этажный 9кв. PROxima		1	EKF
1.1.2	Счетчик электроэнергии Фобос 1 230B 5-80A IQORLM(1)-С, однофазный многотарифный, кл.точ. 1.0		9	Энергомера
1.1.3	Выключатель нагрузки (мини-рубильник) ВН-32 3Р 63А	MNV10-3-063	9	ИЕК
1.1.4	Выключатель автоматический ВА47-29 1Р 50А 4,5кА С	MVA20-1-050-C	9	ИЕК
1.1.5	Зажим ответвительный У-859М/870М		27	ИЕК
1.2	Ящик с понижающим трансформатором ЯТП-0,25 230/36-3 УХЛ2 IP54	MTT13-036-0251-54	1	ИЕК
1.3	Датчик движения ДД-008 1100Вт 180град 12м IР44 белый	LDD10-008-1100-001	5	ИЕК
1.4	Выключатель 1-клавишный ВС10-1-0-КБ 10А КВАРТА белый	EVK10-K01-10-DM	1	ИЕК
2	Материалы			
2.1	Короδка распаячная КМ41005 d70х30мм для твердых стен (с крышкоū)	UKT01-070-030-000	14	ИЕК
2.2	Короδка распаячная КМ41237 для открытой проводки d75x40мм IP44 (RAL 7035, 4 гермоввода) IEK	UK011-075-040-000-K 41-44	1	ИЕК
2.3	Короδка установочная СЗ D=68x45мм для твердых стен (с саморезами)	UKT10-068-045-000-A -N-UO	1	ИЕК
3	Светотехническая продукция			
3.1	Оповещатель охранно-пожарный световой 220 "Выход" 220В IP52	LSSA1-01-2-220-52-V YHD	1	ИЕК
3.1	Светильник светодиодный ДБП-8 Вт 680 Лм 4000K IP65 160х90х46 мм ЖКХ овал Elementary		1	Gauss
3.3	Светильник светодиодный ДБП-24 Вт 1980 Лм 6500K IP40 D210x52 мм ЖКХ круг HALL Gauss		6	Gauss

- 1. Подключение кабелей к щитку этажному от магистрального стояка осуществлять без разрезания кабеля при помощи прокалывающих зажимов
- 2. Высоту установки выключателей принять равной 1,5м от чистого пола 3. Высоту установки этажных щитов принять равной 1,2м от чистого пола
- 4. Высоту установки светильников принять равной 2,5м от чистого пола
- 5. Прокладка кабеля по этажам предусмотрена скрыто под штукатуркой по стенам.
- 6. Проход через стены осуществлять в металлической трубе.

						01-2022-30M1					
2 Изм.	– Кол.уч		03-25 №док	Со	10.03.25 Дата	Многоквартирная жилая застройка по ул. Проспект 50-летия Победы, 35 в г. Богучар Воронежской области					
Разраб. Симакова Сеге 11.23				Стадия	Лист	Листов					
				0		Жилой дом №1. Секция З	Р	26			
Н.ко ГИП	,	Смирн Кузне		College	11.23 11.23	План электрических сетей 9 этажа	СЕВЕРО-ЗАПАДНЫ ИНСТИТУТ ПРОЕКТИ ПРОЕКТНАЯ КОМПАНИЯ		ЦНЫЙ ЕКТИРОВАНИЯ ПАНИЯ НОВОГО УРОВНЯ		

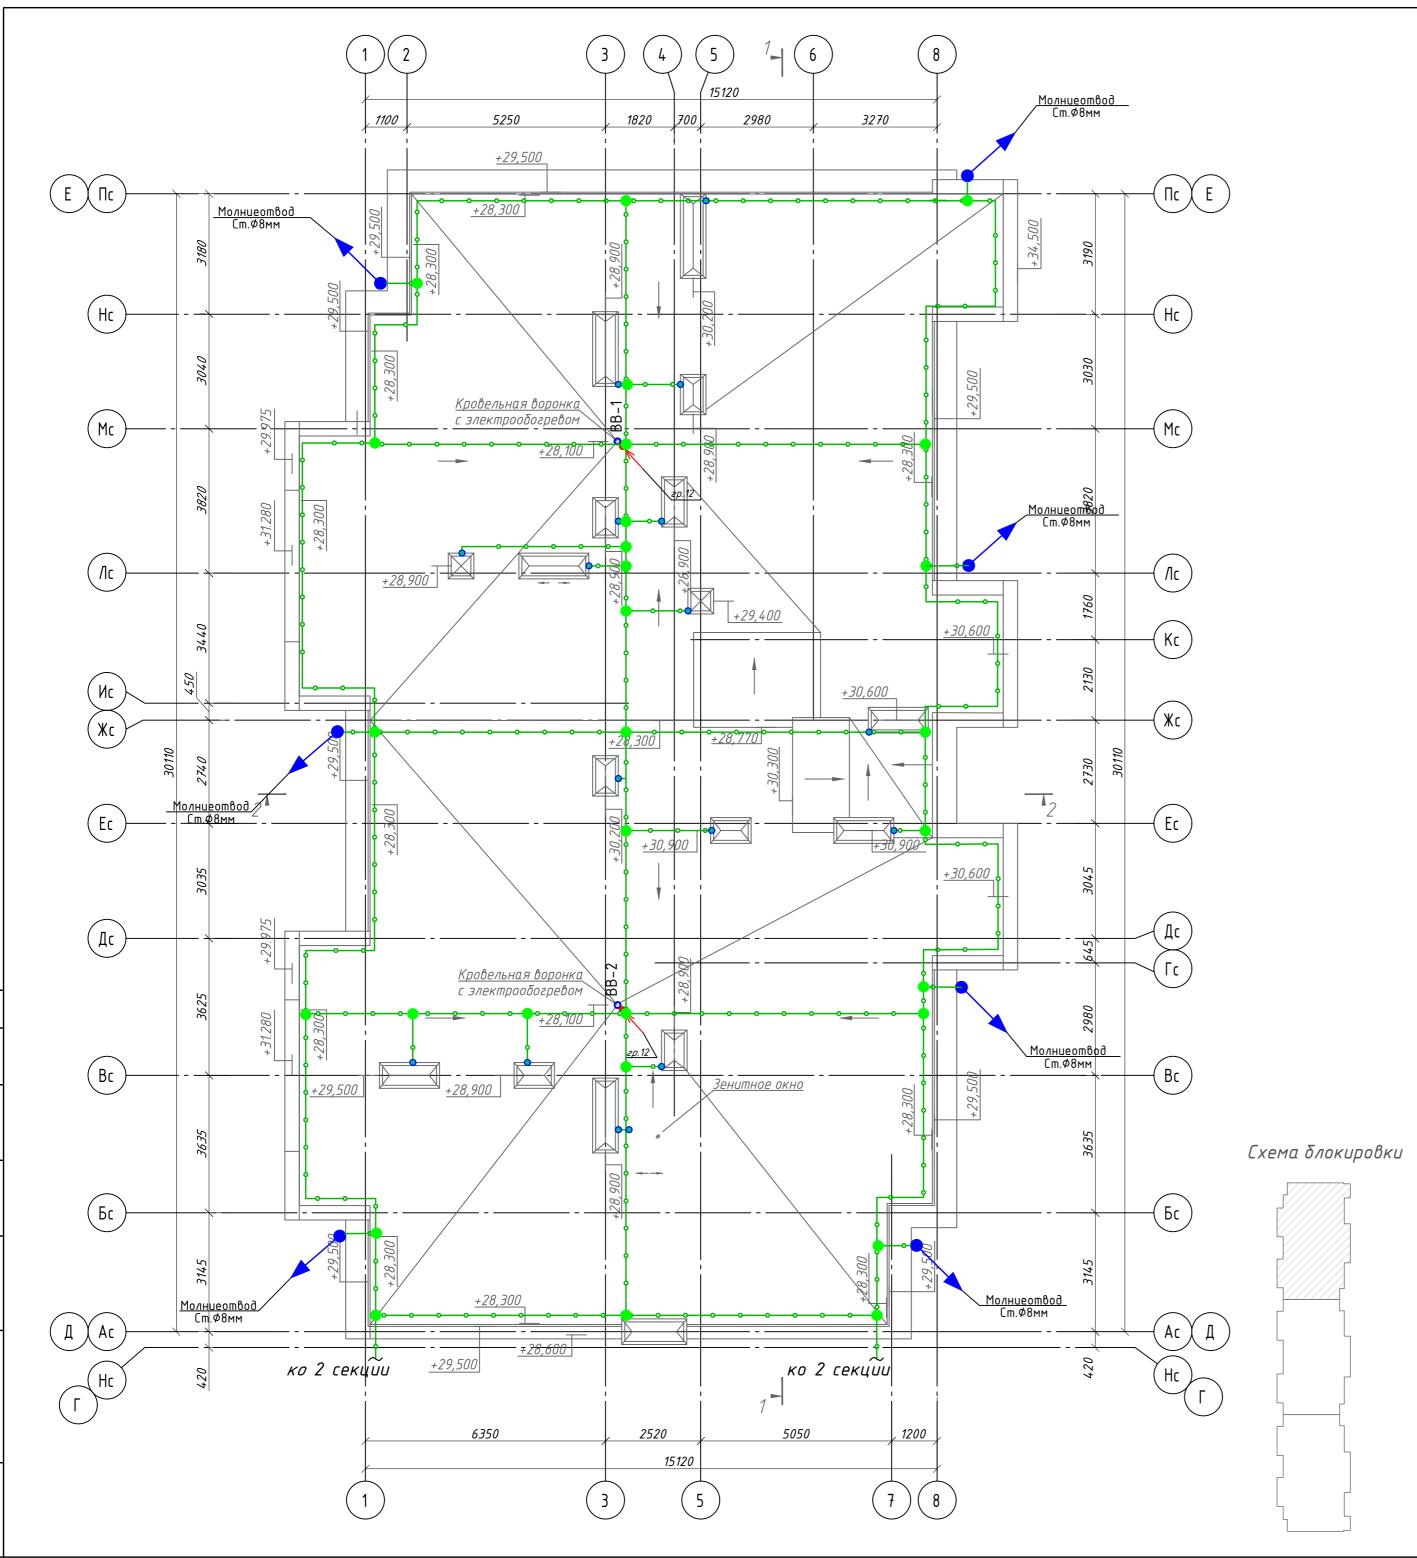

Поз.	Наименование	Код	Кол.	Примечание
1	Материалы системы молниезащиты			
1.1	Пруток стальной оцинкованный Ф 8 мм	NC1008	420	DKC
1.2	Держатель "пруток 8мм"пластиковый, h=35мм	ND2104	280	DKC
1.3	Универсальный зажим стальной оцинкованный	NG3103	35	DKC
1.4	Крестовый соединитель с разделительной пластиной	NG3101	5	DKC
1.5	Клемма К1-ГЦ-01	301-021	150	000 "Элмашпром"

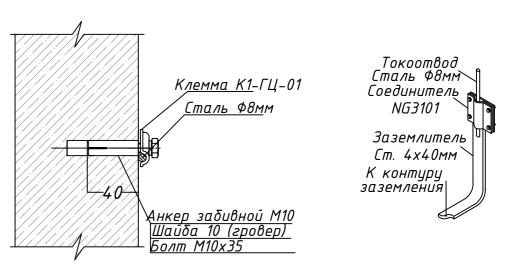


- кровлю, шаг ячеек должен быть не более10х10м. Выступающие над крышей металлические элементы присоединить к металлической сетке Ст ф8мм, а выступающие неметаллические элементы оборудовать дополнительными молниеприемниками (Ст.ф8мм), также присоединить к молниеприемной сетке Стф8мм. 2. Токоотводы выполняются сталью диаметром вмм и располагаются по периметру здания, чтобы среднее расстояние между ними было не более 20м, расстояние от входов
- в здание не менее 3 метров. Токоотводы соединяются с горизонтальным поясом контура заземления.


1. Молниеприемная сетка выполняется из стальной проволоки диаметром 8 мм на

- 3. Контур заземления необходимо соединить с заземляющим устройством электроутстановки.
- 4. Держатель для кровли пластиковый ND2104 DKC устанавливается с шагом 0,7 метр для обеспечения не провисания токоотвода и подходит для установки на любых ровных кровельных покрытий. Приклеивается к кровли с помощью битумной полоски.
- 5. Клемма К1–ГЦ–01 устанавливается на фасаде здания с шагом 1 метр.
- 6. При пересечение контура заземления с подземными инженерными коммуникациями предусмотрено контур заземления проложить в хризотилцементной трубе.

						01-2022-30M1					
Изм.	Кол.уч	Лист	№док	Подпись	Дата	Многоквартирная жилая застройка по ул. Проспект 50-летия Победы, 35 в г. Богучар Воронежской области					
Разр	Разраб.		Симакова (11.23		Стадия	Лист	Листов		
	Ризрио.			0			Р	27			
Н.ког	Н.контр. ГИП		ова цов	Cillup	11.23 11.23	План кровли. Молниезащита. Секция 1	CI	ЕВЕРО-ЗАПА/ НСТИТУТ ПРО ПРОЕКТНАЯ КОМ	ДНЫЙ ЕКТИРОВАНИЯ ВНООКО О ООООНЯ		

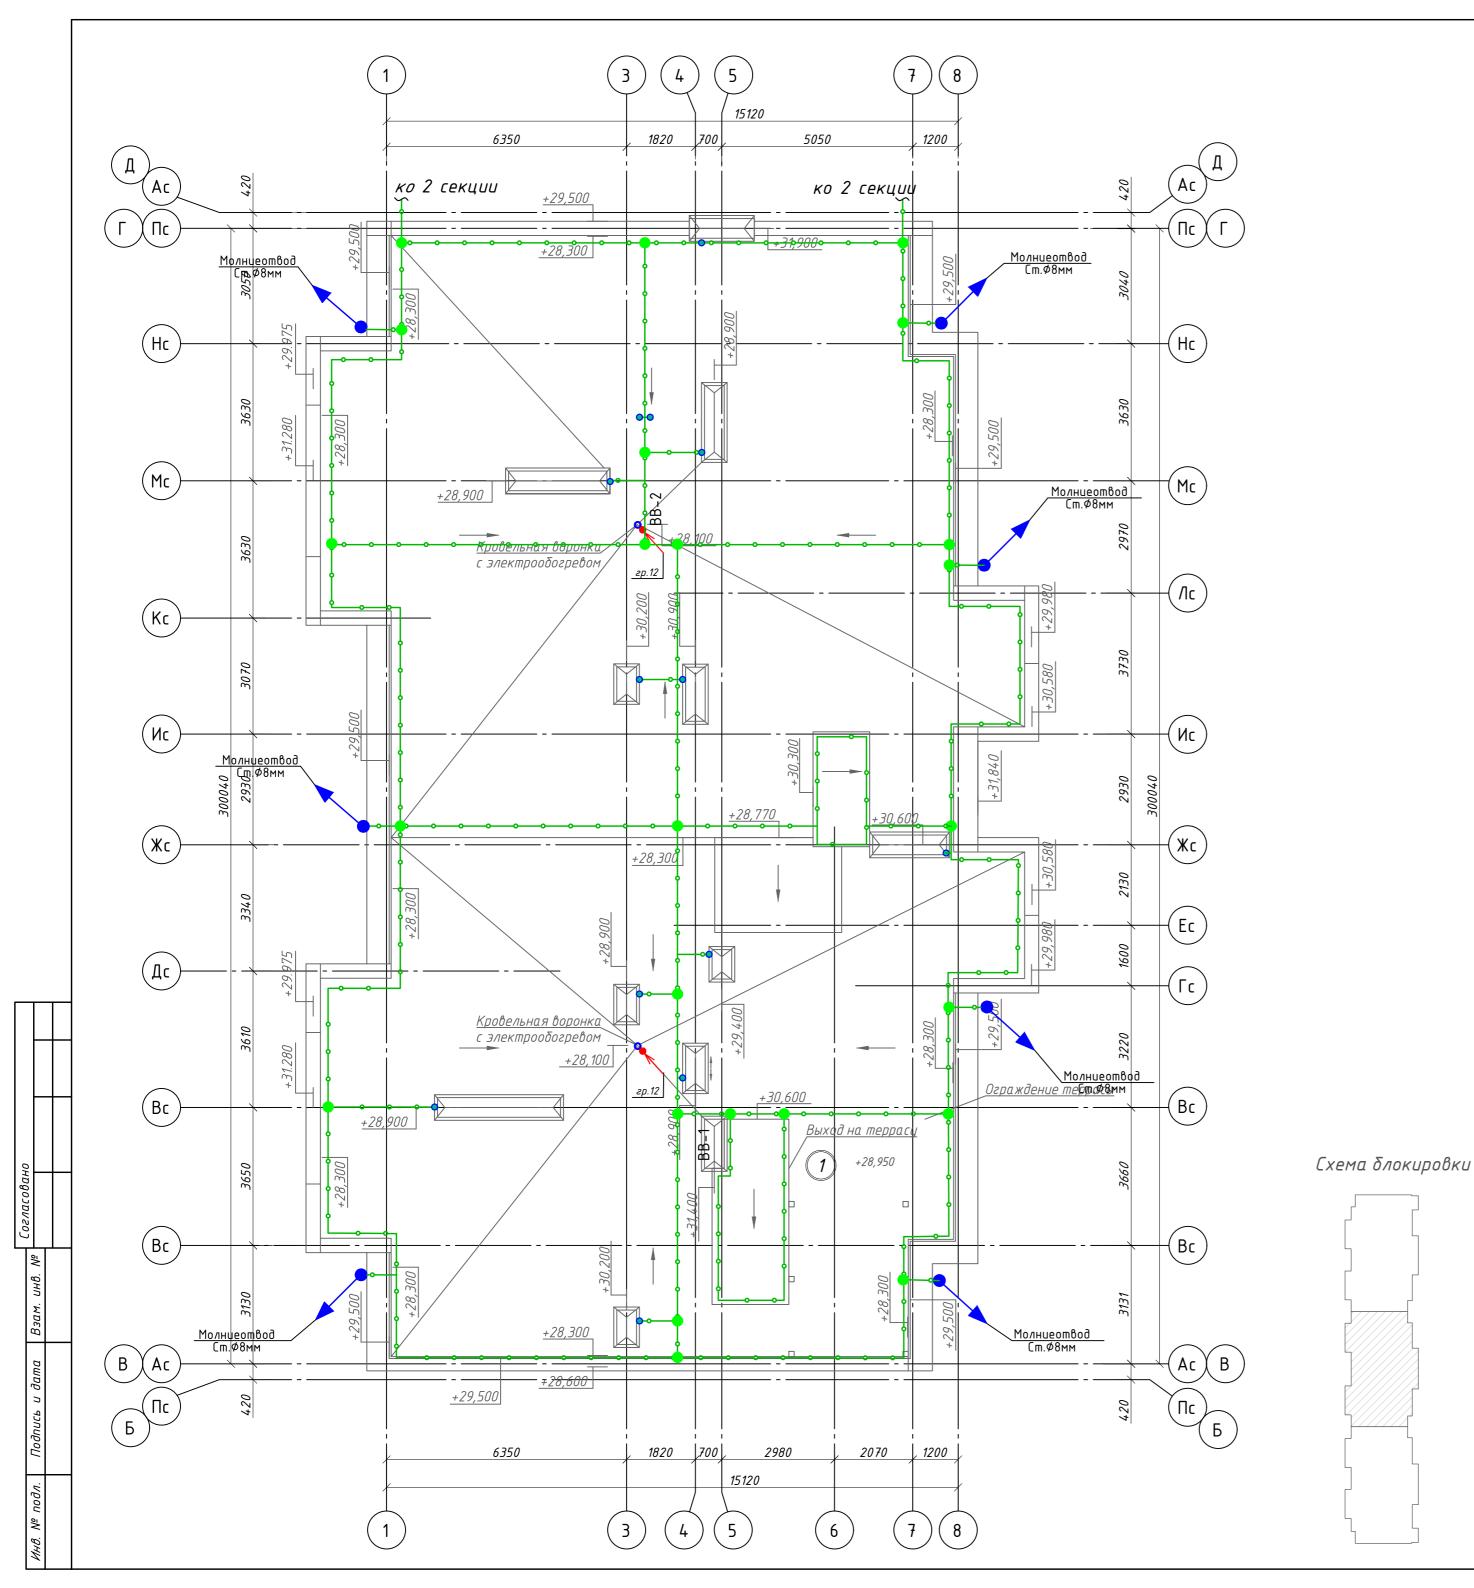

Поз.	Наименование	Код	Кол.	Примечание
1	Материалы системы молниезащиты			
1.1	Пруток стальной оцинкованный Ф 8 мм	NC1008	420	DKC
1.2	Держатель "пруток 8мм"пластиковый, h=35мм	ND2104	280	DKC
1.3	Универсальный зажим стальной оцинкованный	NG3103	35	DKC
1.4	Крестовый соединитель с разделительной пластиной	NG3101	5	DKC
1.5	Клемма К1-ГЦ-01	301-021	150	000 "Элмашпром"

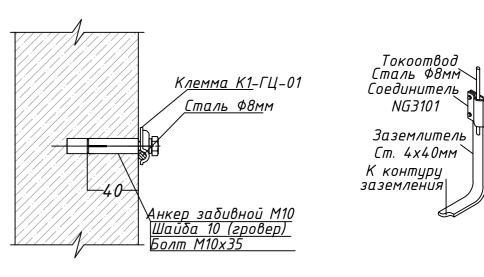


контура заземления.

кровлю, шаг ячеек должен быть не более10х10м. Выступающие над крышей металлические элементы присоединить к металлической сетке Ст ф8мм, а выступающие неметаллические элементы оборудовать дополнительными молниеприемниками (Ст.ф8мм), также присоединить к молниеприемной сетке Стф8мм. 2. Токоотводы выполняются сталью диаметром вмм и располагаются по периметру здания, чтобы среднее расстояние между ними было не более 20м, расстояние от входов в здание не менее 3 метров. Токоотводы соединяются с горизонтальным поясом


1. Молниеприемная сетка выполняется из стальной проволоки диаметром 8 мм на

- 3. Контур заземления необходимо соединить с заземляющим устройством электроутстановки.
- 4. Держатель для кровли пластиковый ND2104 DKC устанавливается с шагом 0,7 метр для обеспечения не провисания токоотвода и подходит для установки на любых ровных кровельных покрытий. Приклеивается к кровли с помощью битумной полоски.
- 5. Клемма К1–ГЦ–01 устанавливается на фасаде здания с шагом 1 метр.
- 6. При пересечение контура заземления с подземными инженерными коммуникациями предусмотрено контур заземления проложить в хризотилцементной трубе.

						01-2022-ЭОМ1				
Изм.	Кол.уч	Лист	№док	Подпись	Дата	Многоквартирная жилая застройка по ул. Проспект 50-летия Победы, 35 в г. Богучар Воронежской области				
		Симак	ова	Ceref	11.23		Стадия	Лист	Листов	
			0			Р	28			
		Смирнова Кузнецов		Callup	11.23 11.23	План кровли. Молниезащита. Секция 2	C		ДНЫЙ ЕКТИРОВАНИЯ пания нового уровня	

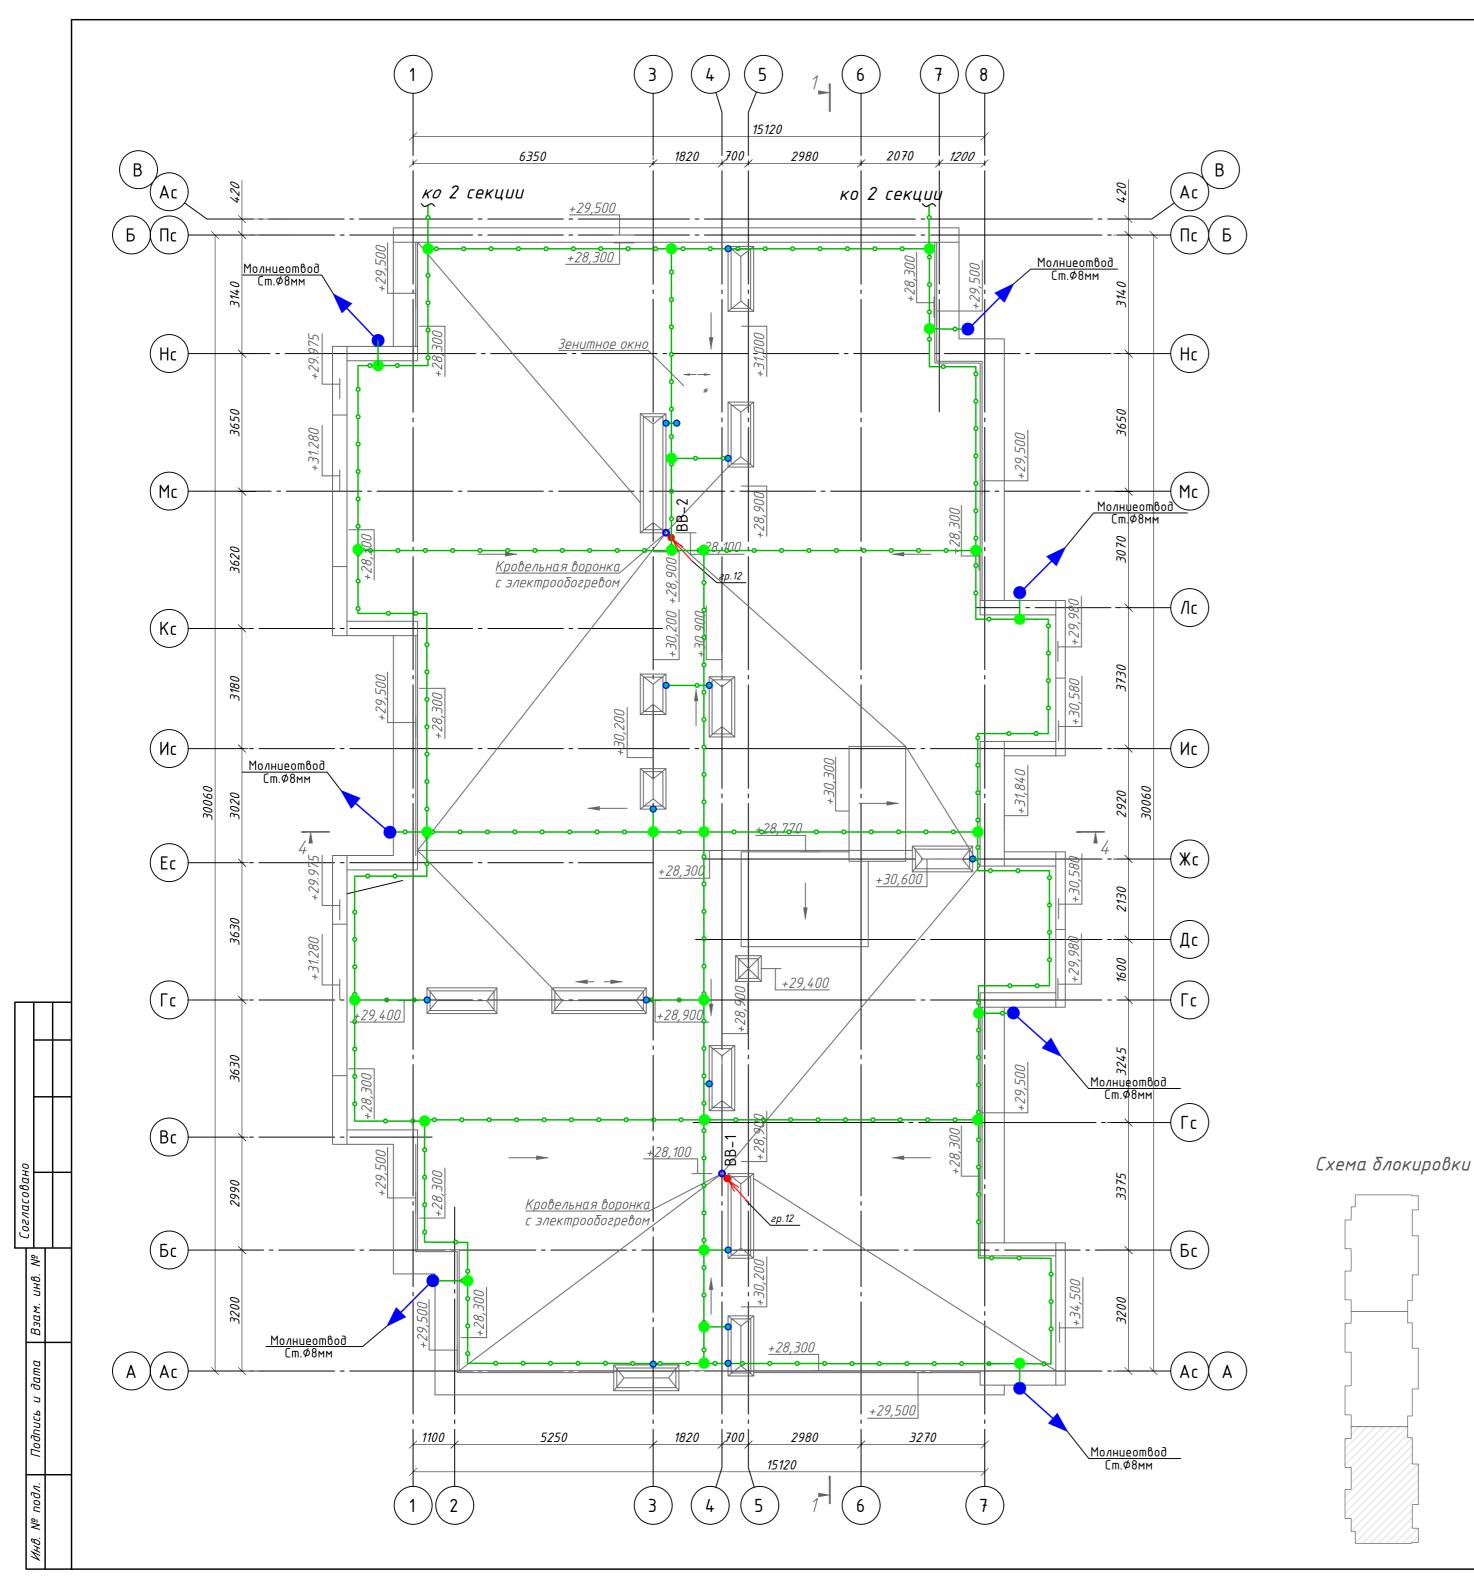

Поз.	Наименование	Код	Кол.	Примечание
1	Материалы системы молниезащиты			
1.1	Пруток стальной оцинкованный Ф 8 мм	NC1008	420	DKC
1.2	Держатель "пруток 8мм"пластиковый, h=35мм	ND2104	280	DKC
1.3	Универсальный зажим стальной оцинкованный	NG3103	35	DKC
1.4	Крестовый соединитель с разделительной пластиной	NG3101	5	DKC
1.5	Клемма К1-ГЦ-01	301-021	150	000 "Элмашпром"

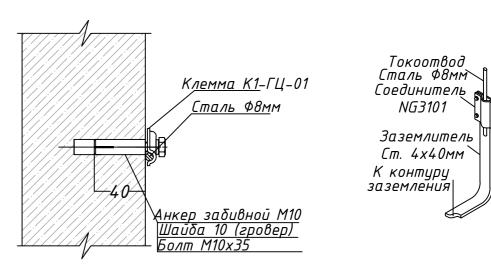


кровлю, шаг ячеек должен быть не более10х10м. Выступающие над крышей металлические элементы присоединить к металлической сетке Ст ф8мм, а выступающие неметаллические элементы оборудовать дополнительными молниеприемниками (Ст.ф8мм), также присоединить к молниеприемной сетке Стф8мм. 2. Токоотводы выполняются сталью диаметром вмм и располагаются по периметру здания, чтобы среднее расстояние между ними было не более 20м, расстояние от входов

1. Молниеприемная сетка выполняется из стальной проволоки диаметром 8 мм на

- в здание не менее 3 метров. Токоотводы соединяются с горизонтальным поясом контура заземления.
- 3. Контур заземления необходимо соединить с заземляющим устройством электроутстановки.
- 4. Держатель для кровли пластиковый ND2104 DKC устанавливается с шагом 0,7 метр для обеспечения не провисания токоотвода и подходит для установки на любых ровных кровельных покрытий. Приклеивается к кровли с помощью битумной полоски.
- 5. Клемма К1–ГЦ–01 устанавливается на фасаде здания с шагом 1 метр.
- 6. При пересечение контура заземления с подземными инженерными коммуникациями предусмотрено контур заземления проложить в хризотилцементной трубе.

						01-2022-30M1				
Изм.	Кол.уч	Лист	№док	Подпись	Дата	Многоквартирная жилая застройка по ул. Проспект 50-летия Победы, 35 в г. Богучар Воронежской области				
Разр	σαδ.	. — Симакова		Cery	11.23		Стадия	Лист	Листов	
				0			Р	29		
Н.ког	· .	Смирн Кузне		City	11.23 11.23	План кровли. Молниезащита. Секция З	СЕВЕРО-ЗАПАДНЫЙ ИНСТИТУТ ПРОЕКТИРОВАНИЯ ПРОЕКТИЯ КОМПАНИЯ НОВОГО УРОВНЯ		ЕКТИРОВАНИЯ	

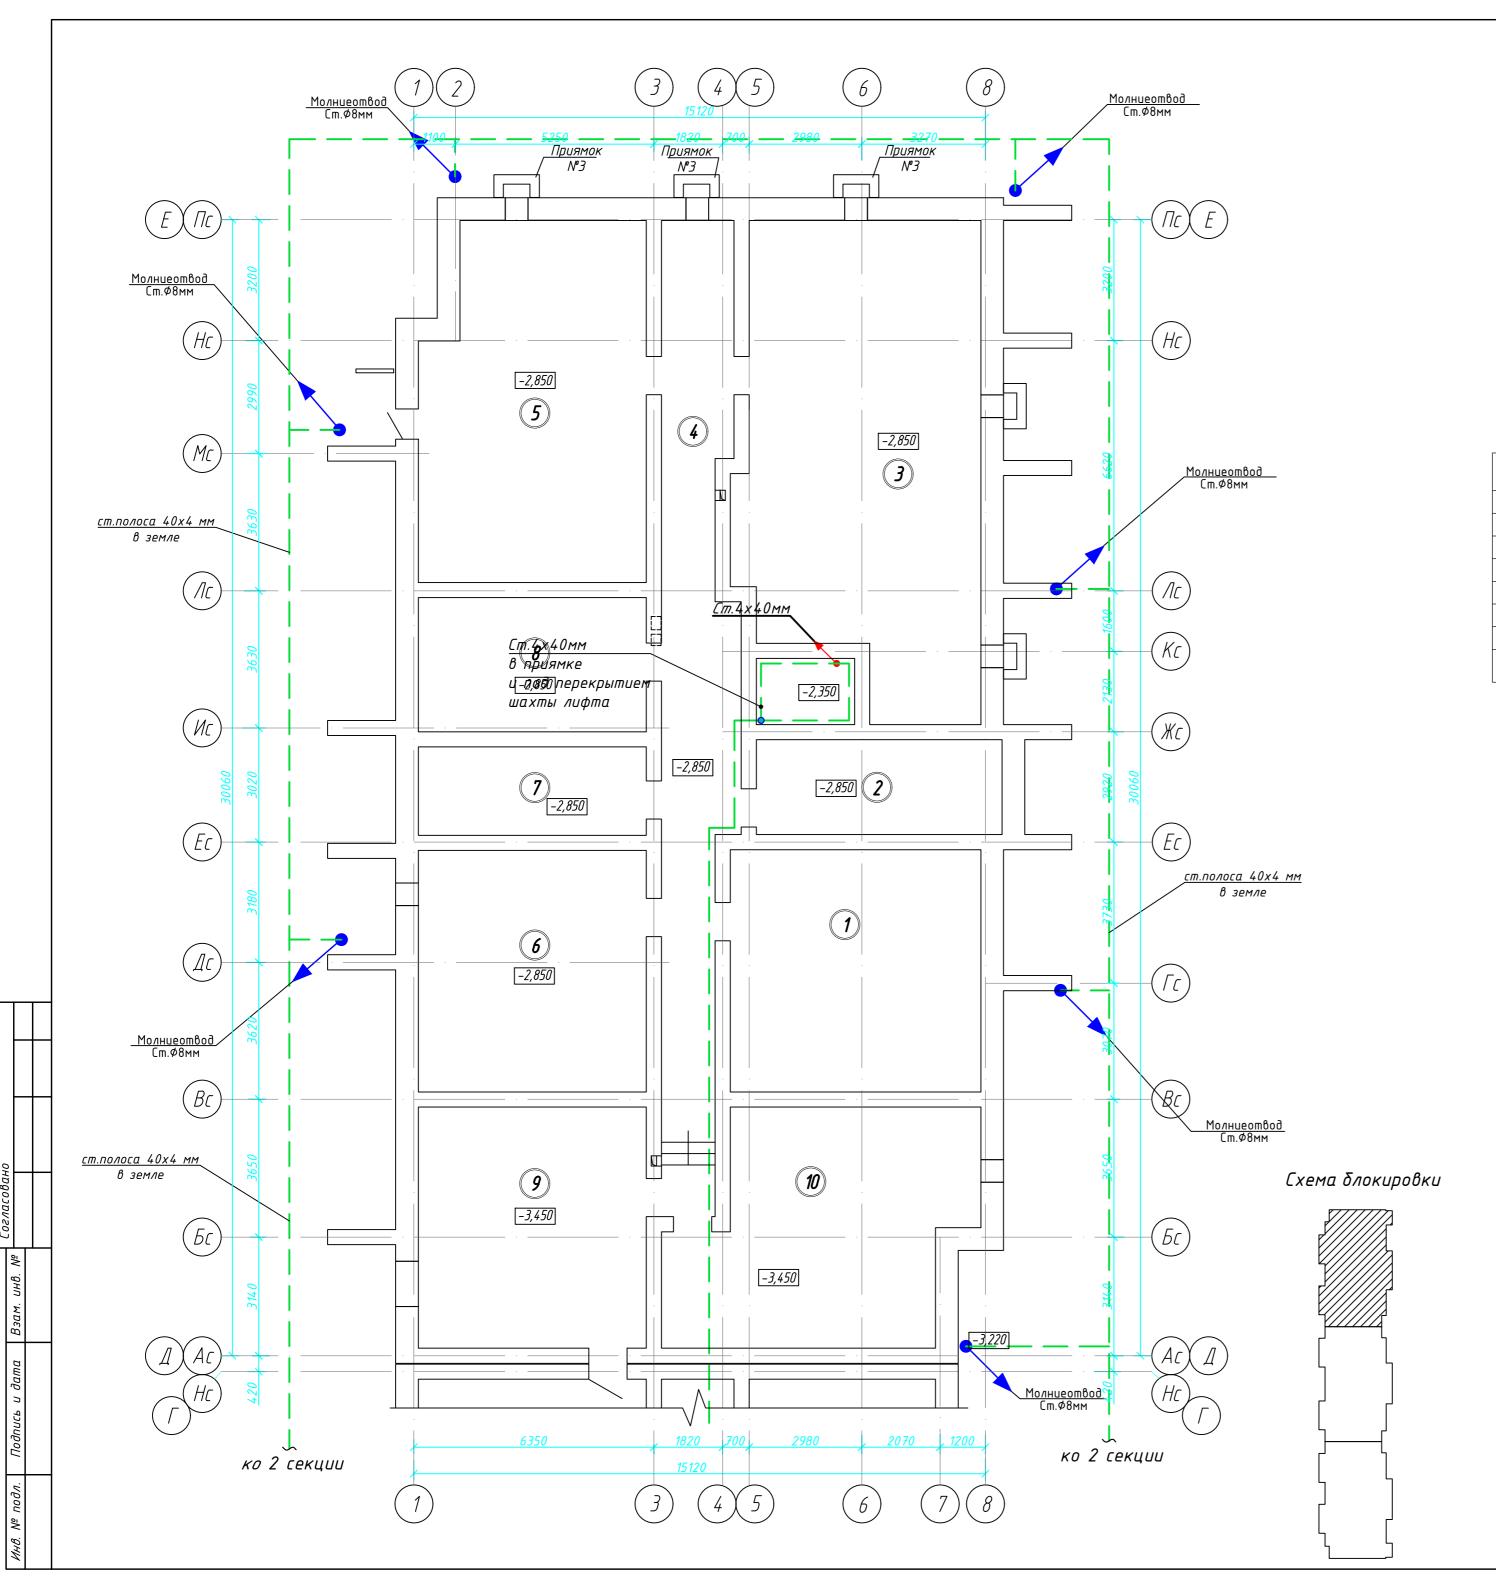

Экспликация помещений

Номер поме- щения	Наименование	Площадь, м ²	Кат. пом.
1	Помещение тех.подполья	78.1	
2	Помещение тех.подполья	14.9	
3	Помещение тех.подполья	78.6	
4	Помещение тех.подполья	53.2	
5	Помещение тех.подполья	54.6	
6	Помещение тех.подполья	78.9	
7	Помещение тех.подполья	38.5	

Поз.	Наименование	Код	Кол.	Примечание
1	Материалы системы заземления			
1.1	Сталь прокатная полосовая 4х40	ΓΟCT 103-2006	80	
1.2	Сталь прокатная полосовая 4х40 горячего цинкования	ΓΟCT 103-2006	100	
2	Объем земляных работ			Учтено в ЭС
2.1	Траншея 200х700		100	М
2.2	Рытье/Оδратная засыпка траншеи		14	M³
2.3	Укладка стальной полосы 4х40 в траншею		100	М
2.4	Сварка полосы по периметру, а также с электродами и вводами в здание		4	шт

Условно – графические обозначения




Опуск молниеотвода Ст.Ф8мм Вертикальный заземлитель Ст.Ф18мм, 3000мм Горизонтальный заземлитель Ст. 4х40

Примечания:

- 1. Заземлитель выполнить в виде наружного контура стальной оцинкованной полосой 40х4мм на глубине 0,5–1,0 м от поверхности земли и на расстоянии более 1 м от стен. Крепления молниеприемников и токоотводов, токоотводов к заземлителю выполнить при помощи крепежных деталей. Крепления в земле выполнить сваркой.
- 2. Заземляющее устройство выполнено из горячеоцинкованной полосы 40х4 мм, вертикальных заземлителей L=3 м Ф18мм. После окончания монтажных работ, провести контрольное измерение сопротивления заземляющего устройства. В случае превышения нормируемого значения установить дополнительные вертикальные заземлители. Сопротивление заземляющего устройства в любое время года не более 4 Ом. Для ежегодных измерений сопротивления на стене здания на высоте 1,3 м предусмотреть разъемное болтовое соединение.
- 3. Все соединения сети заземления выполнить сваркой внахлестку, сварные швы по ГОСТ 5264-80. Длина сварного шва не менее двойной ширины полосы при прямоугольных проводниках, шести диаметров при круглых проводниках.
- 4. Заземляющий контур внутри здания проложить по стенам по периметру помещений ИТП, электрощитовой, водомерного узла на высоте 0,4–0,6 м от уровня пола.

						01-2022-30M1			
2 Изм.	- Кол.уч		03-25 №док	—	10.03.25 Дата	Многоквартирная жилая застройка по ул. Проспект 50-летия Победы, 35 в г. Богучар Воронежской области			
Разр	Разраб.		Симакова		11.23		Стадия	Лист	Листов
				0			Р	30	
Н.ког	 		гова гцов	College	11.23 11.23	План технического этажа. Система уравнивания потенциалов. Секция 1	C	ЕВЕРО-ЗАПАД НСТИТУТ ПРО ПРОЕКТНАЯ КОМ	ДНЫЙ ДЕКТИРОВАНИЯ ПАНИЯ НОВОГО УРОВНЯ

Формат A2

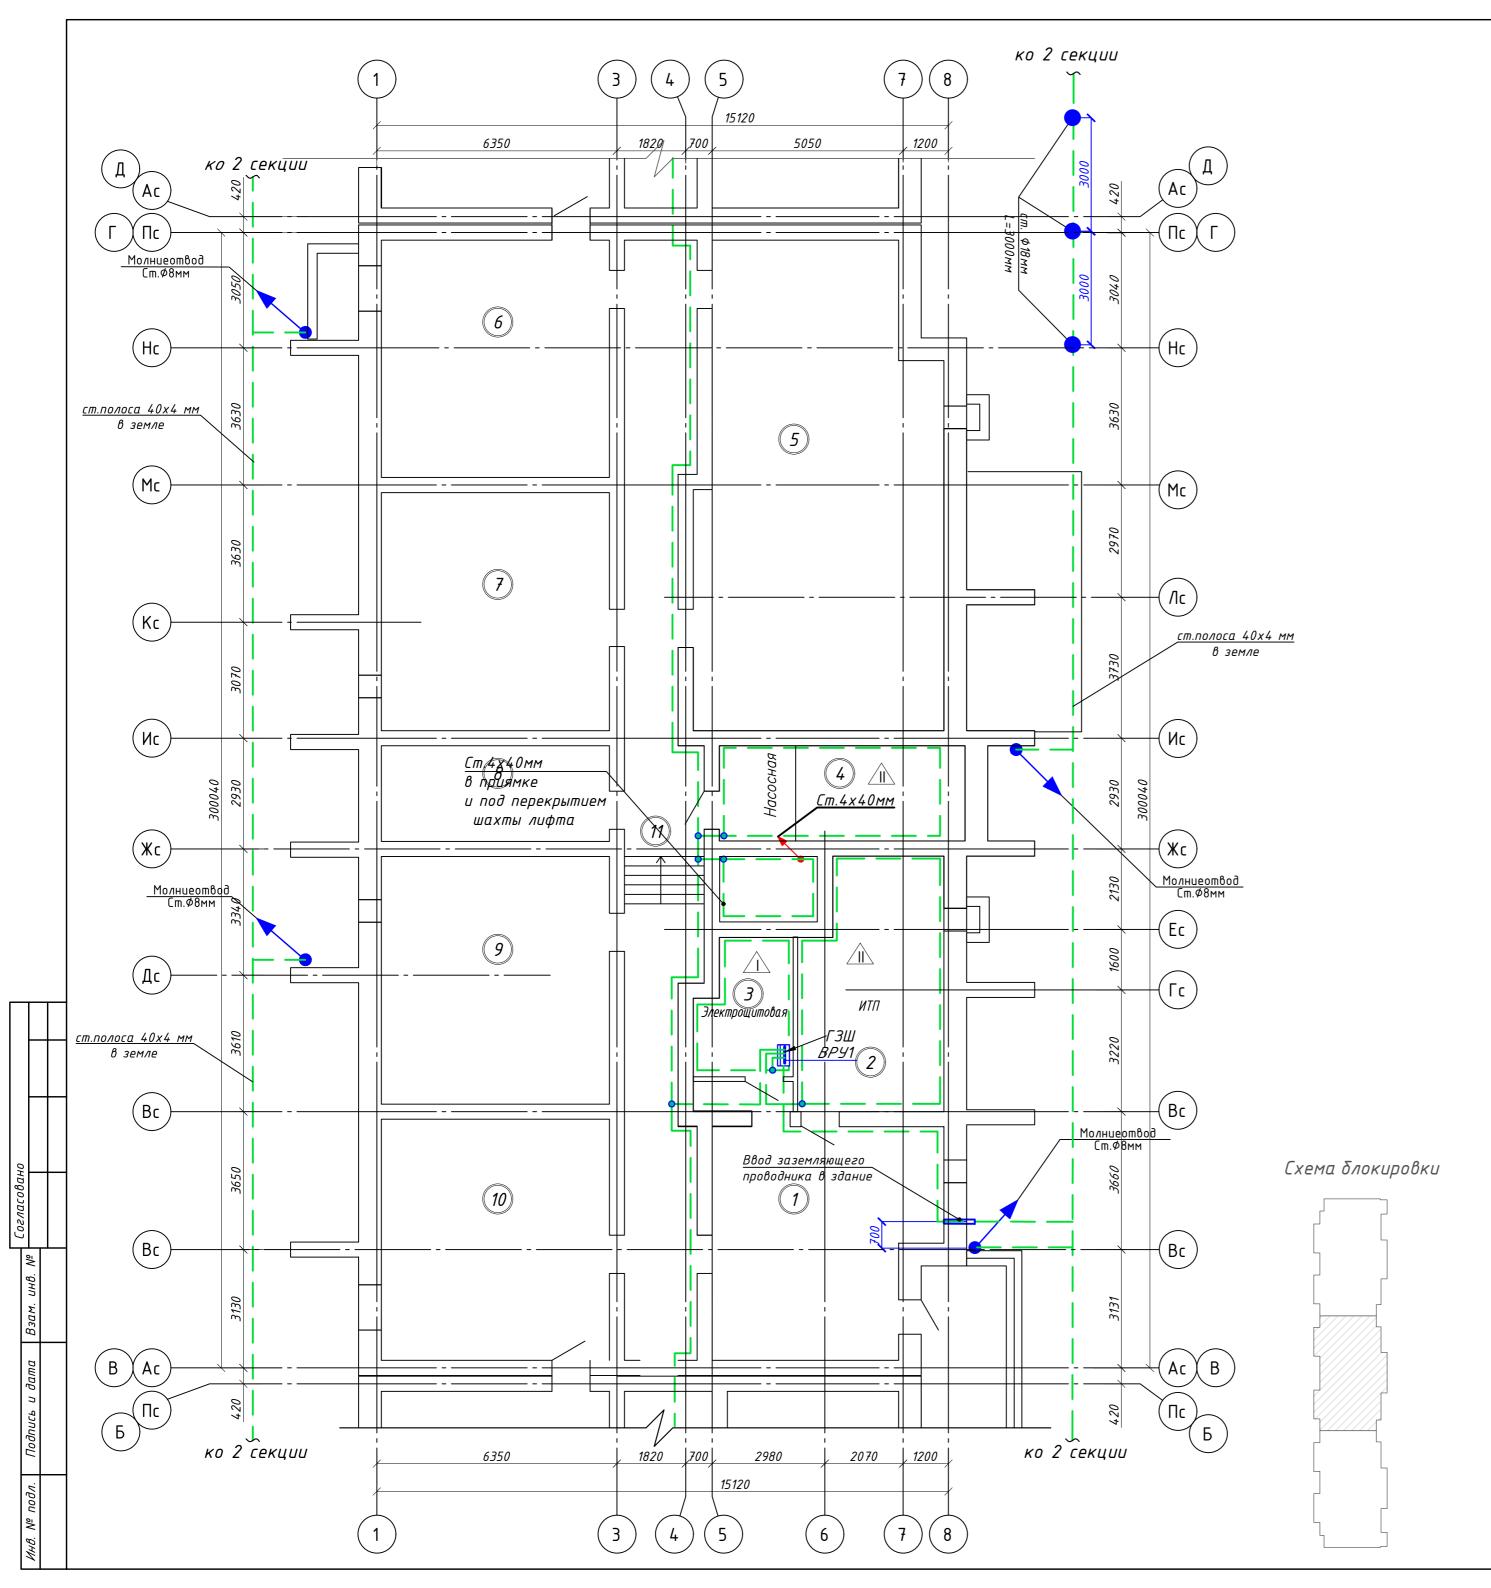

	Экспликация помещений									
Номер поме- щения	Наименование	Площадь, м ²	Кат. пом.							
1	Помещение тех.подполья	36.7								
2	ИТП	24.2								
3	Электрощитовая	8.6								
4	Насосная	15.0								
5	Помещение тех.подполья	78.9								
6	Помещение тех.подполья	37.9								
7	Помещение тех.подполья	38.0								
8	Помещение тех.подполья	15.3								
9	Помещение тех.подполья	39.5								
10	Помещение тех.подполья	38.5								

52. 7

Поз.	Наименование	Код	Кол.	Примечание
1	Материалы системы заземления			
1.1	Сталь прокатная полосовая 4х40	ΓΟCT 103-2006	170	
1.2	Сталь прокатная полосовая 4х40 горячего цинкования	ΓΟCT 103-2006	100	
1.3	Сталь черная круглая горячего цинкования Ф18мм 3000мм	ΓΟCT 2590-2006	3	
2	Объем земляных работ			Учтено в ЭС
2.1	Траншея 200х700		80	М
2.2	Рытье/Оδратная засыпка траншеи		12	M³
2.3	Укладка стальной полосы 4х40 в траншею		80	М
2.4	Сварка полосы по периметру, а также с электродами и вводами в здание		4	шт

Помещение тех.подполья

Условно – графические обозначения




Опуск молниеотвода Ст.Ф8мм Вертикальный заземлитель Ст.Ф18мм, 3000мм Горизонтальный заземлитель Ст. 4х40

Примечания:

- 1. Заземлитель выполнить в виде наружного контура стальной оцинкованной полосой 40х4мм на глубине 0,5–1,0 м от поверхности земли и на расстоянии более 1 м от стен. Крепления молниеприемников и токоотводов, токоотводов к заземлителю выполнить при помощи крепежных деталей. Крепления в земле выполнить сваркой.
- 2. Заземляющее устройство выполнено из горячеоцинкованной полосы 40х4 мм, вертикальных заземлителей L=3 м Ф18мм. После окончания монтажных работ, провести контрольное измерение сопротивления заземляющего устройства. В случае превышения нормируемого значения установить дополнительные вертикальные заземлители. Сопротивление заземляющего устройства в любое время года не более 4 Ом. Для ежегодных измерений сопротивления на стене здания на высоте 1,3 м предусмотреть разъемное болтовое соединение.
- 3. Все соединения сети заземления выполнить сваркой внахлестку, сварные швы по ГОСТ 5264-80. Длина сварного шва не менее двойной ширины полосы при прямоугольных проводниках, шести диаметров при круглых проводниках.
- 4. Заземляющий контур внутри здания проложить по стенам по периметру помещений ИТП, электрощитовой, водомерного узла на высоте 0,4-0,6 м от уровня пола.
- 5. Ввод заземляющего проводника в здание предусмотреть асбестоцементную трубу Ф100мм. Концы трубы после ввода проводника уплотнить с двух сторон герметиком.

						01-2022-ЭОМ1			
2 Изм.	- Кол.уч		03-25 №док		10.03.25 Дата	Многоквартирная жилая застройка по ул. Проспект 50-летия Победы, 35 в г. Богучар Воронежской области			
Разр	Разраб.		ова	Ceref	11.23		Стадия Лист Ли		Листов
				0			Р	31	
Н.ко	нтр.	Смирн Кузне		Callup	11.23 11.23	План технического этажа. Система уравнивания потенциалов. Секция 2	СЕВЕРО-ЗАПАДНЫЙ ИНСТИТУТ ПРОЕКТИРОВАНИЯ ПРОЕКТНАЯ КОМПАНИЯ НОВОГО УРОВНЯ		ЕКТИРОВАНИЯ

<u> </u> Формат А2

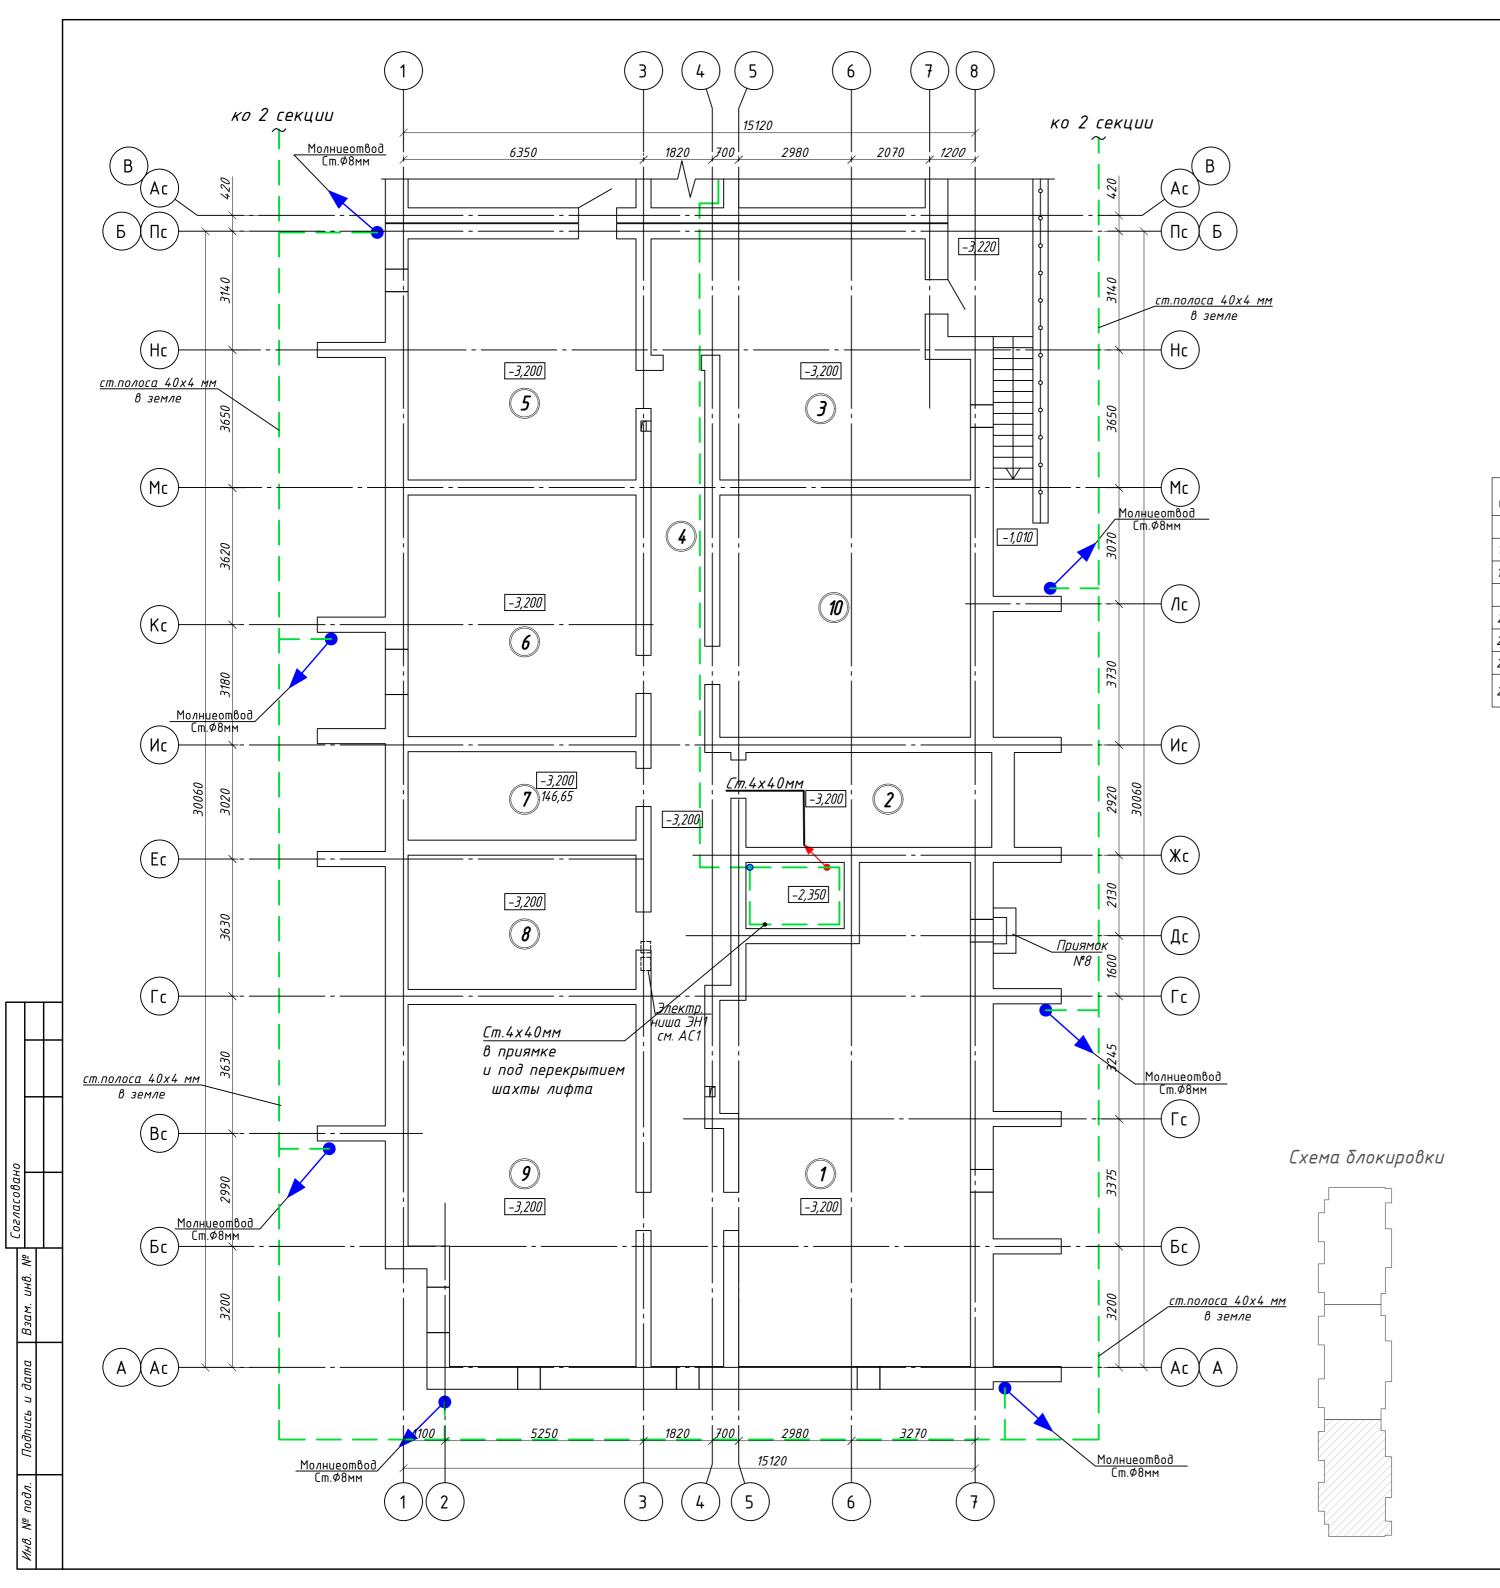

Экспликация помещений Площадь, Кат. Наименование помещения Помещение тех.подполья *76.2* 14.9 Помещение тех.подполья Помещение тех.подполья 80.2 Помещение тех.подполья 53.1 Помещение тех.подполья 38.5 Помещение тех.подполья 38.5

14.1

21.3

54.4

Поз.	Наименование	Код	Кол.	Примечание
1	Материалы системы заземления			
1.1	Сталь прокатная полосовая 4х40	ΓΟCT 103-2006	80	
1.2	Сталь прокатная полосовая 4х40 горячего цинкования	ΓΟCT 103-2006	100	
2	Объем земляных работ			Учтено в ЭС
2.1	Траншея 200х700		100	М
2.2	Рытье/Оδратная засыпка траншеи		14	M ³
2.3	Укладка стальной полосы 4х40 в траншею		100	М
2.4	Сварка полосы по периметру, а также с электродами и вводами в здание		4	шт

Помещение тех.подполья

Помещение тех.подполья

Помещение тех.подполья

Условно – графические обозначения




Опуск молниеотвода Ст.Ф8мм Вертикальный заземлитель Ст.Ф18мм, 3000мм Горизонтальный заземлитель Ст. 4х40

Примечания:


- 1. Заземлитель выполнить в виде наружного контура стальной оцинкованной полосой 40х4мм на глубине 0,5–1,0 м от поверхности земли и на расстоянии более 1 м от стен. Крепления молниеприемников и токоотводов, токоотводов к заземлителю выполнить при помощи крепежных деталей. Крепления в земле выполнить сваркой.
- 2. Заземляющее устройство выполнено из горячеоцинкованной полосы 40х4 мм, вертикальных заземлителей L=3 м Ф18мм. После окончания монтажных работ, провести контрольное измерение сопротивления заземляющего устройства. В случае превышения нормируемого значения установить дополнительные вертикальные заземлители. Сопротивление заземляющего устройства в любое время года не более 4 Ом. Для ежегодных измерений сопротивления на стене здания на высоте 1,3 м предусмотреть разъемное болтовое соединение.
- 3. Все соединения сети заземления выполнить сваркой внахлестку, сварные швы по ГОСТ 5264-80. Длина сварного шва не менее двойной ширины полосы при прямоугольных проводниках, шести диаметров при круглых проводниках.
- 4. Заземляющий контур внутри здания проложить по стенам по периметру помещений ИТП, электрощитовой, водомерного узла на высоте 0,4-0,6 м от уровня пола.

						01-2022-30M1			
2 Изм.	- Кол.уч		03-25 №док		10.03.25 Дата	Многоквартирная жилая застройка по ул. Проспект 50-летия Победы, 35 в г. Богучар Воронежской области			
Разр	οαδ.	ιδ. Симакова		Cery	11.23		Стадия Лист /		Λυςποβ
				0			Р	32	
Н.ко.	нтр.	Смирн Кузне		Cillup	11.23 11.23	План технического этажа. Система уравнивания потенциалов. Секция З	СЕВЕРО-ЗАПАДНЫЙ ИНСТИТУТ ПРОЕКТИРОВАНИЯ ПРОЕКТНАЯ КОМПАНИЯ НОВОГО УРОВНЯ		ЕКТИРОВАНИЯ

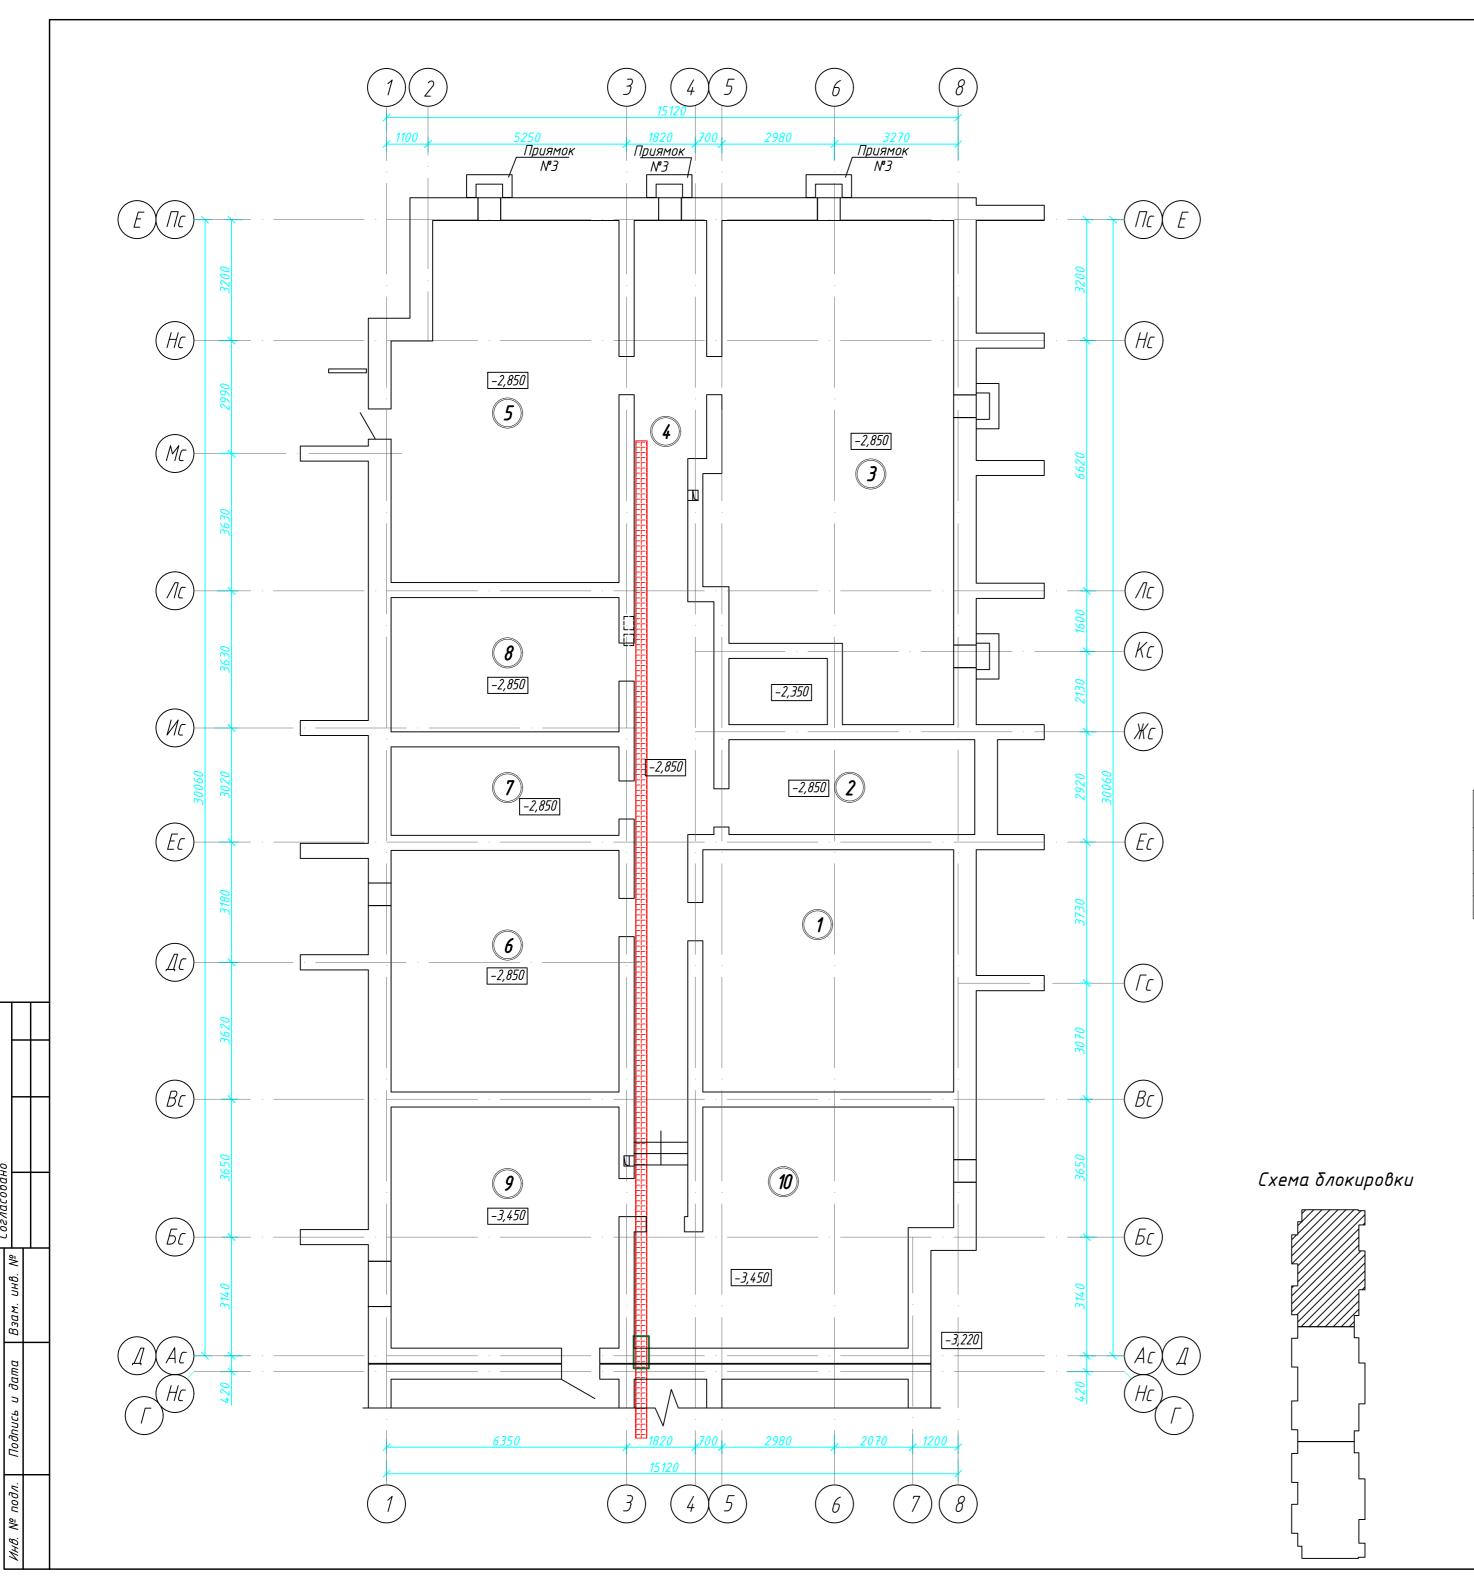

Экспликация помещений

Номер поме- щения	Наименование	Площадь, м ²	Кат. пом.
1	Помещение тех.подполья	78.1	
2	Помещение тех.подполья	14.9	
3	Помещение тех.подполья	78.6	
4	Помещение тех.подполья	<i>53.2</i>	
5	Помещение тех.подполья	54.6	
6	Помещение тех.подполья	78.9	
7	Помещение тех.подполья	38.5	

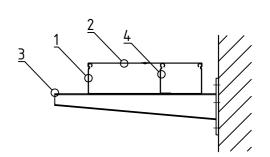

Поз.	Наименование	Код	Кол.	Примечание
1	Лоток металлический перфорированный 300x100 3000мм	35344	8	DKC
2	Крышка с заземлением на лоток осн. 300 L3000	35525	8	DKC
3	Консоль ВВН-60 усиленная, осн.300	BBH6040	17	DKC
4	Перегородка SEP L3000 100мм	36510	8	DKC

2	-	Зам.	03-25	\$	10.03.
Изм.	Кол.уч	Лист	№док	Подпись	Дат
Разр	αδ.	Симакова		Ceref	11.2
				O	
Н.кон	нтр.	Смирн	ова	Stup	11.2

01-2022-30M1 Многоквартирная жилая застройка по ул. Проспект 50-летия Победы, 35 в г. Богучар Воронежской области


План технического этажа. План прокладки кабельных лотков. Смирнова (11.23) Кузнецов (11.23)

Секция 1

СЕВЕРО-ЗАПАДНЫЙ ИНСТИТУТ ПРОЕКТИРОВАНИЯ ПРОЕКТИРО В ОБОЛЕТОВНИЯ ПРОЕКТИРОВАНИЯ ПРОЕКТИРОВАНИЯ ПРОЕКТИРОВАНИЯ ПРОЕКТИРОВНИЕМ П


Стадия Лист Листов

33

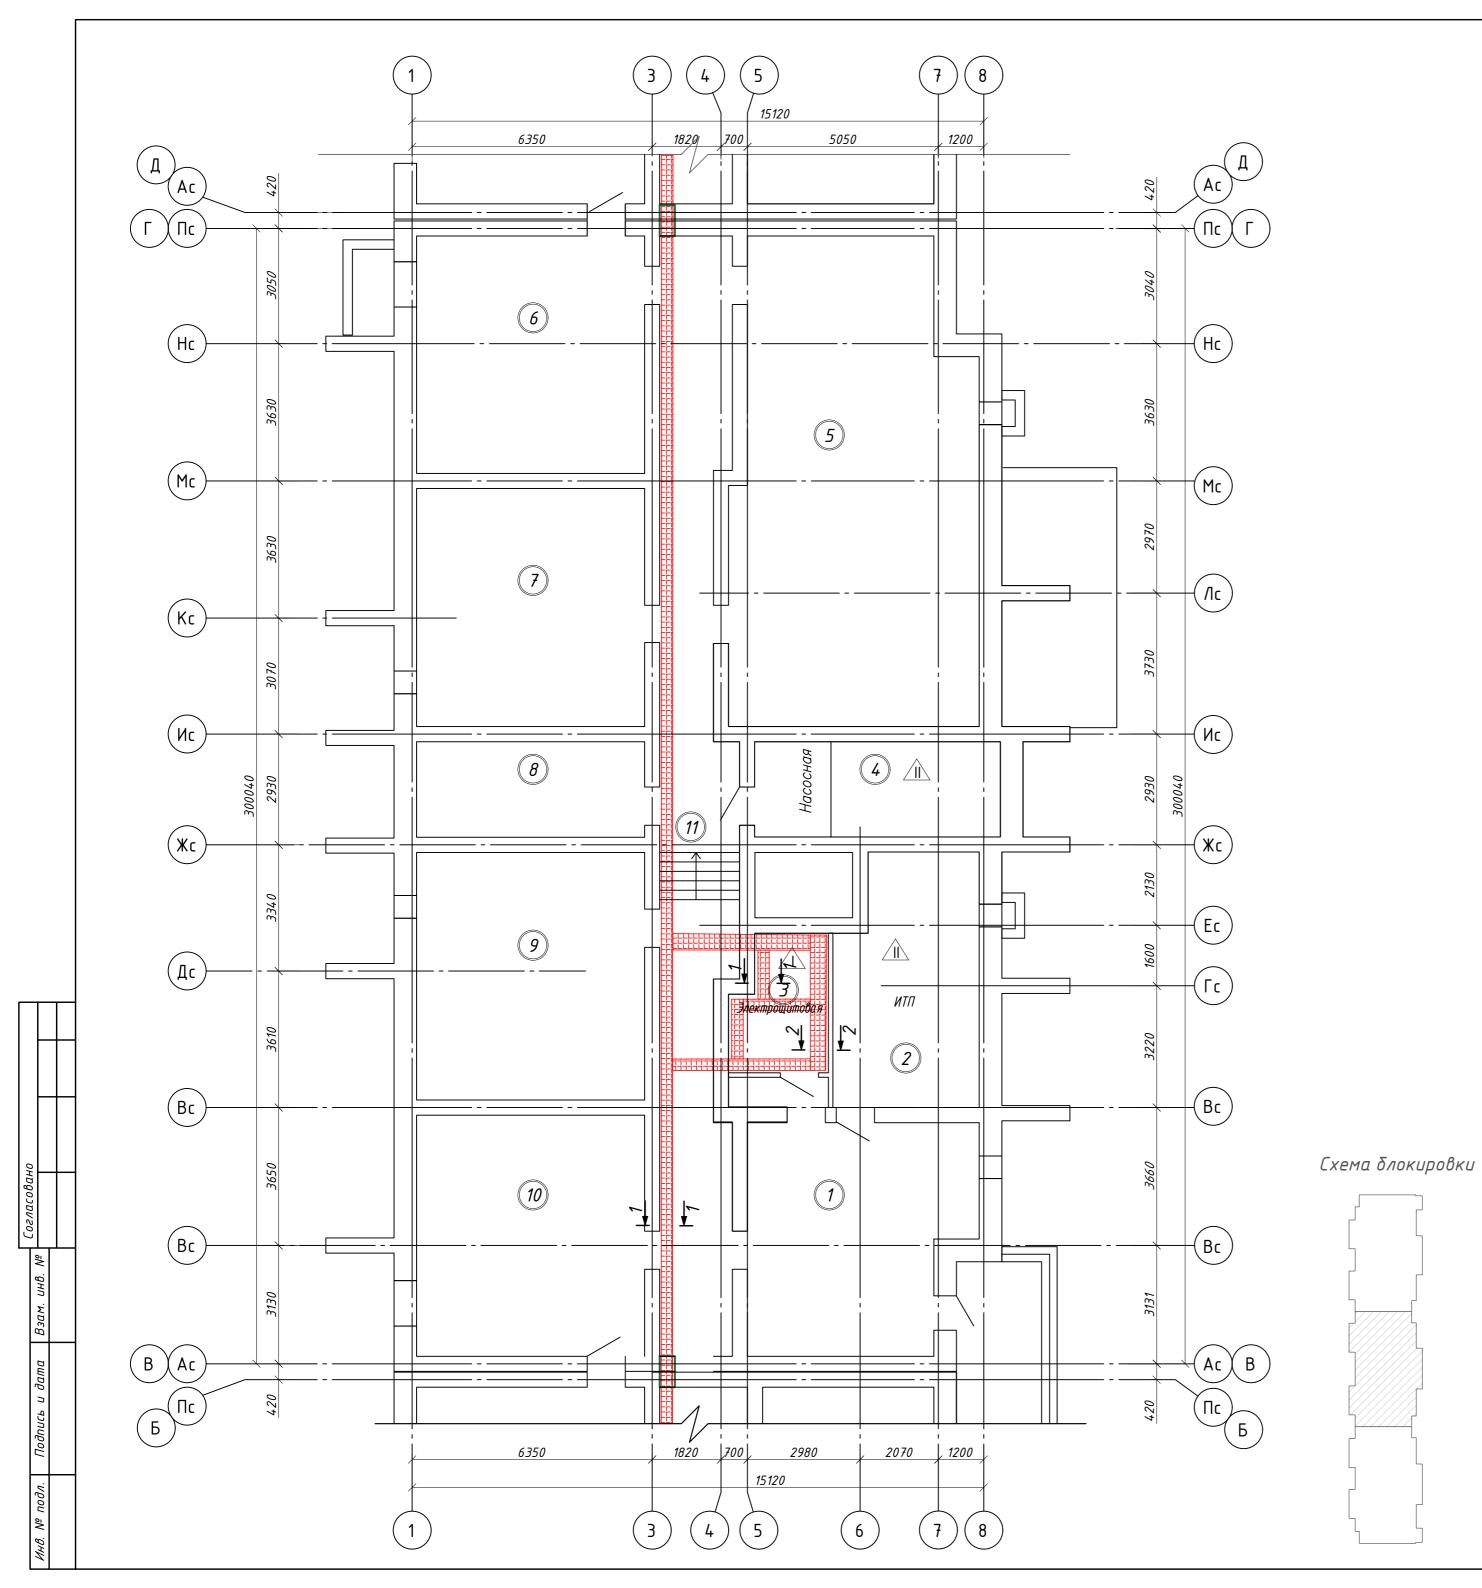




Номер поме- щения	Наименование	Площадь, м ²	Кат. пом.
1	Помещение тех.подполья	36.7	
2	ИТП	24.2	
3	Электрощитовая	8.6	
4	Насосная	15.0	
5	Помещение тех.подполья	78.9	
6	Помещение тех.подполья	37.9	
7	Помещение тех.подполья	38.0	
8	Помещение тех.подполья	15.3	
9	Помещение тех.подполья	39.5	
10	Помещение тех.подполья	38.5	
11	Помещение тех.подполья	52.7	

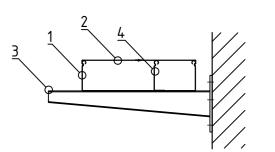

Поз.	Наименование	Код	Кол.	Примечание
1	Лоток металлический перфорированный 300х100 3000мм	35344	13	DKC
2	Крышка с заземлением на лоток осн. 300 L3000	35525	13	DKC
3	Консоль ВВН-60 усиленная, осн.300	BBH6040	27	DKC
4	Перегородка SEP L3000 100мм	36510	13	DKC

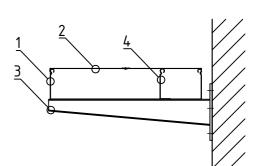


703.	Наименование	Код	Кол.	Примечание
1	Лоток металлический перфорированный 400х100 3000мм	35345	4	DKC
2	Крышка с заземлением на лоток осн. 400 L3000	35526	4	DKC
3	Консоль ВВН-60 усиленная, осн.400	BBH6050	10	DKC
4	Перегородка SEP L3000 100мм	36510	4	DKC

2	Крышка с заземлением на лоток осн. 400 L3000	35526	4	DKC
3	Консоль ВВН-60 усиленная, осн.400	BBH6050	10	DKC
4	Перегородка SEP L3000 100мм	36510	4	DKC
-7		30370	1	<u> </u>


						01-2022-ЭОМ1				
2 Изм.	- Кол.уч		03-25 №док		10.03.25 Дата	Многоквартирная жилая застройка по ул. Проспект 50-летия Победы, 35 в г. Богучар Воронежской области				
Разр	αδ.	Симак	гова	Cery	11.23		Стадия	Лист	Листов	
				0			P 34			
Н.ко <i>ї</i> ГИП	нтр.	Смирн Кузне		Callup	11.23 11.23	План технического этажа. План прокладки кабельных лотков. Секция 2	C	ЕВЕРО-ЗАПАД НСТИТУТ ПРО ПРОЕКТНАЯ КОМ	ЦНЫЙ ЕКТИРОВАНИЯ пания нового уровня	

Формат А2

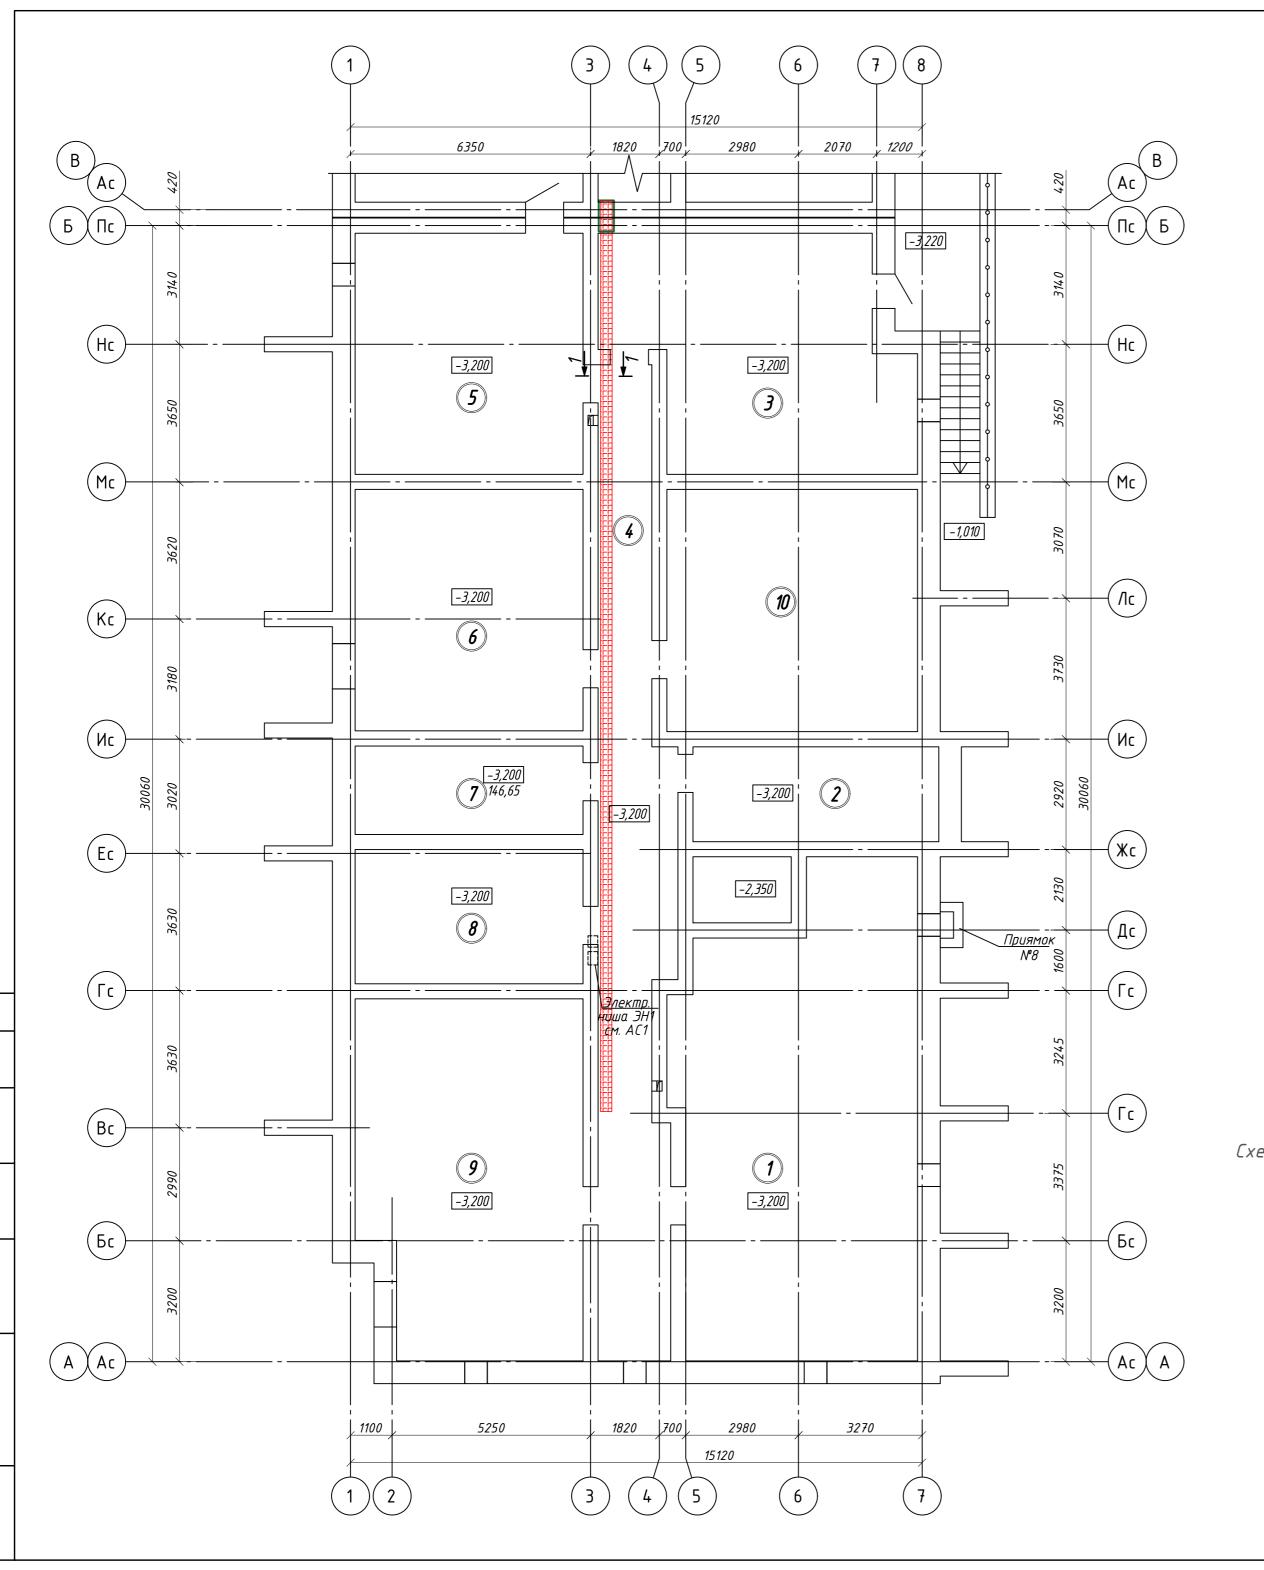




Номер поме- щения	Наименование	Площадь, м ²	Кат. пом.
1	Помещение тех.подполья	76.2	
2	Помещение тех.подполья	14.9	
3	Помещение тех.подполья	80.2	
4	Помещение тех.подполья	53.1	
5	Помещение тех.подполья	38.5	
6	Помещение тех.подполья	38.5	
7	Помещение тех.подполья	14.1	
8	Помещение тех.подполья	21.3	
9	Помещение тех.подполья	54.4	

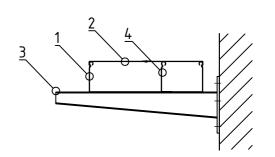

Поз.	Наименование	Код	Кол.	Примечание
1	Лоток металлический перфорированный 300x100 3000мм	35344	8	DKC
2	Крышка с заземлением на лоток осн. 300 L3000	35525	8	DKC
3	Консоль ВВН-60 усиленная, осн.300	BBH6040	17	DKC
4	Перегородка SEP L3000 100мм	36510	8	DKC

Схема блокировки

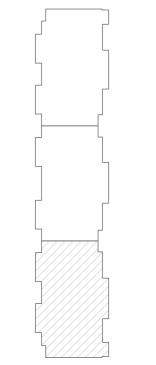


						01-2022-30M1					
2	-	Зам.	03-25	Cof	10.03.25	Многоквартирная жилая застро	_	•			
Изм.	Кол.уч	Лист	№док	Подпись	Дата	50-летия Победы, 35 в г. Богучар Воронежской области					
Разр	αδ.	Симак	ова	Ceref	11.23		Стадия	/lucm	Листов		
				0			Р	35			
				0		План технического этажа. План					
Н.кон	нтр.	Смирн	ова	July	11.23	прокладки кабельных лотков.	C	ЕВЕРО-ЗАПА <i>І</i> НСТИТУТ ПРО	ІНЫИ Ектирования		
ГИП		Кирир	unß.	7//	11 22	Covilia 3	1	ПРОЕКТНАЯ КОМІ	ПАНИЯ НОВОГО УРОВНЯ		

Секция З

11.23 11.23


Кузнецов

Формат А2

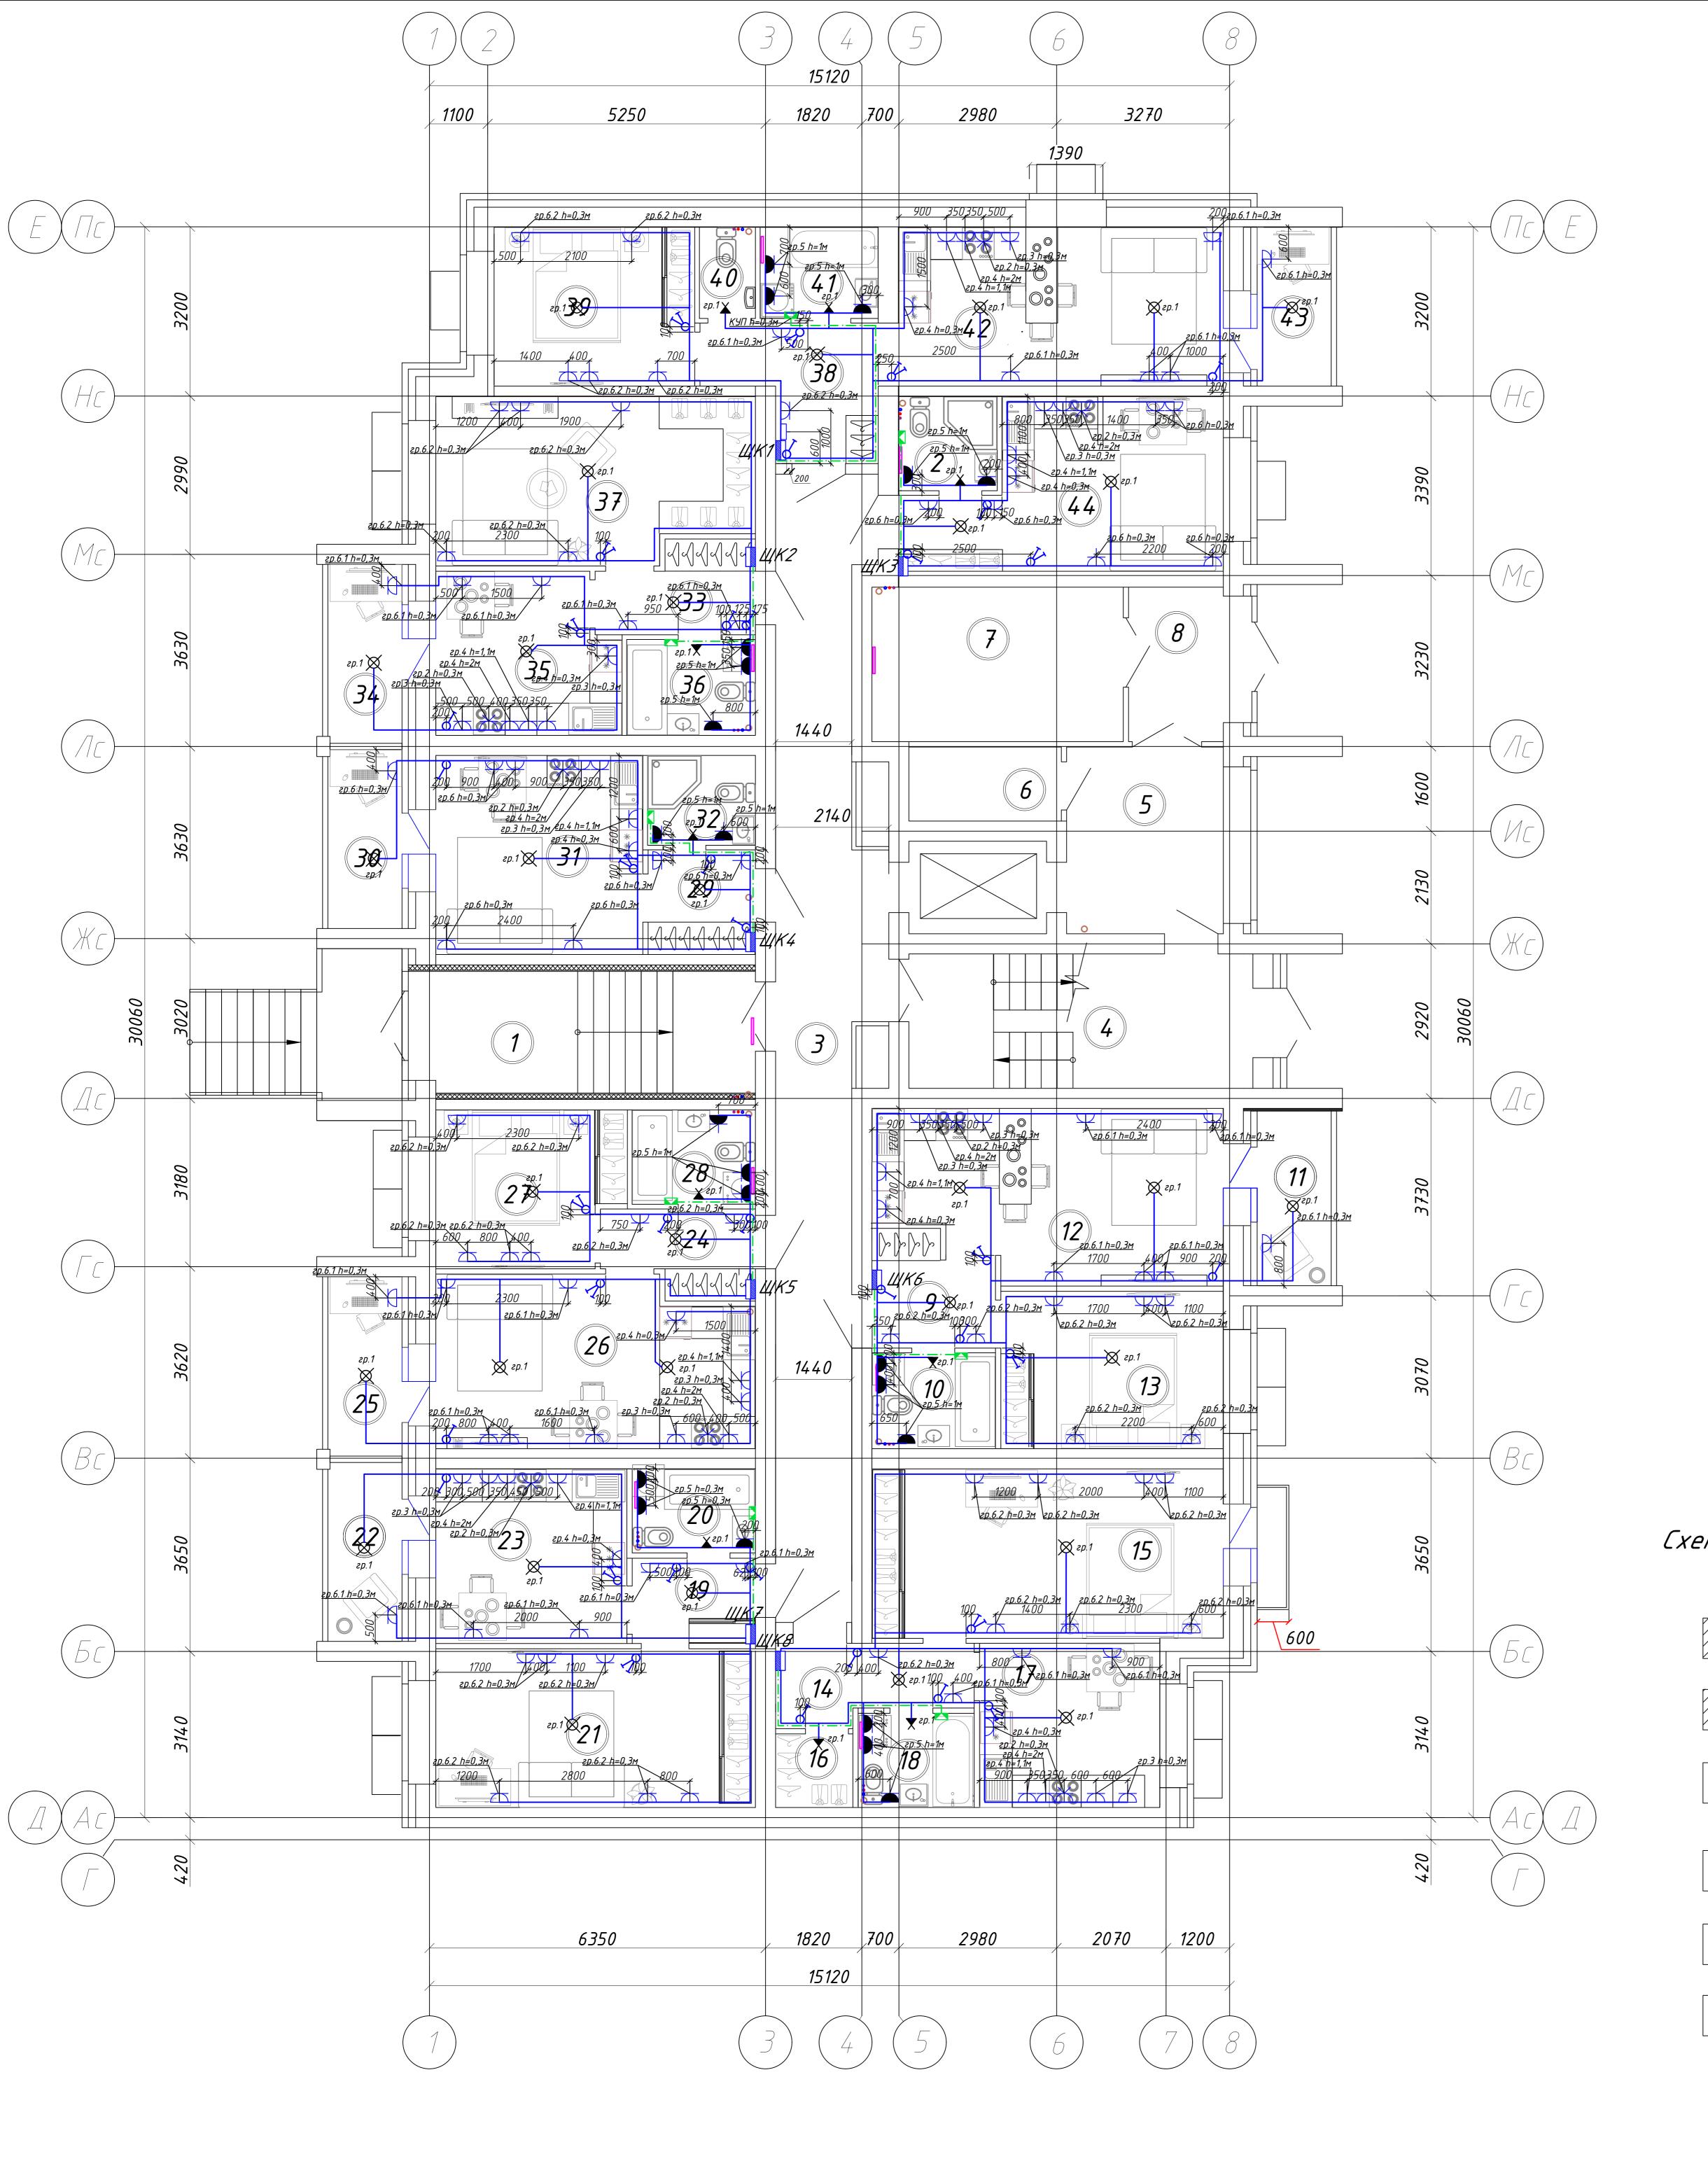

Поз	Наименование	Код	Кол.	Примечание
1	Оδорудование			
	Щит 1-комнатной квартиры (или 1-евро)		2	
	Щит 2-комнатной квартиры (или 2-евро)		6	
	Выключатель 1-клавишный ВС10-1-0-КБ 10А КВАРТА белый	EVK10-K01-10-DM	22	ИЕК
	Выключатель 2-клавишный ВС10-2-0-КБ 10А КВАРТА белый	EVK20-K01-10-DM	15	ИЕК
	Розетка 1-местная РС10-3-КБ с заземляющим контактом с защитной шторки 16А КВАРТА белый	ERK11-K01-16-DM	120	ИЕК
	Розетка 1-местная РСбш10-3-ККБ-44 с заземляющим контактом с защитной шторкой с крышкой керамика IP44 16A KBAPTA белый IEK	ERK70-K01-10-DM-44	22	ИЕК
	Розетка разборная для скрытой установки для плиты РПпл11-01-Ст с заземляющим контактом 32A белая	ERP11-32-01-K01	8	ИЕК
	Звонок "ΚЛАССИК" 220В	58055	8	Светозавр
	Кнопка звонка белая 250В	58301	8	Светозавр
	Розетка 1-местная компьютерная РК 10-КБ КВАРТА белый	EKK10-K01-DM	8	ИЕК
2	Материалы			
2.1	Коробка распаячная КМ41005 d70х30мм для твердых стен (с крышкой)	UKT01-070-030-000	205	ИЕК
2.2	Коробка установочная СЗ D=68х45мм для твердых стен (с саморезами)	UKT10-068-045-000-A -N-UO	161	ИЕК
2.3	Патрон настенный угловой Пкб27-04-К31 карболитовый Е27 черный	EPK13-04-01-K01	10	ИЕК
2.4	Патрон подвесной Пкб27-04-К01 карболитовый Е27 черный	EPK10-04-01-K01	32	ИЕК
2.5	Пружинно-разжимной металлический анкер KDH 4	80184	32	Fischer
2.6	Труδа водогазопроводная легкая неоцинкованная ø40	ΓΟCT 3262-75	2,5	
2.7	Коробка уравнивания потенциалов для скрытой установки в сплошные стены 103х103х47мм	15977583	8	ЭТМ
3	Кабельная продукция			
3.1	Силовой кабель с медной жилой, изоляцией и оболочкой из ПВХ пониженной пожарной опасности ВВГнг(A)–LS 3x10	ΓΟCT 31996-2012	120	
3.2	Силовой кабель с медной жилой, изоляцией и оболочкой из ПВХ пониженной пожарной опасности ВВГнг(A)-LS 3x6	ΓΟCT 31996-2012	95	
3.3	Силовой кабель с медной жилой, изоляцией и оболочкой из ПВХ пониженной пожарной опасности ВВГнг(A)-LS 3x2,5	ΓΟCT 31996-2012	810	
3.4	Силовой кабель с медной жилой, изоляцией и оболочкой из ПВХ пониженной пожарной опасности ВВГнг(A)-LS 4x1,5	ΓΟCT 31996-2012	55	
3.5	Силовой кабель с медной жилой, изоляцией и оболочкой из ПВХ пониженной пожарной опасности ВВГнг(A)-LS 3x1,5	ΓΟCT 31996-2012	233	
3.6	Силовой кабель с медной жилой, изоляцией и оболочкой из ПВХ пониженной пожарной опасности ВВГнг(A)-LS 2x1,5	ΓΟCT 31996-2012	50	
3.7	Силовой кабель – 1 на 4 мм2, с медной жилой, изоляцией из сшитого полиэтилена, оболочкой из ПВХ пониженной	ΓΟCT 31996-2012	65	

Схема блокировки

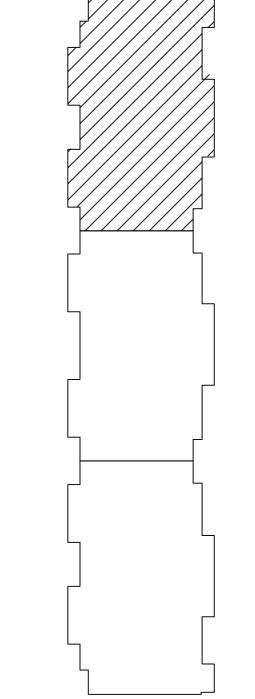

ши ЩК Щит квартирный

Выключатель 1-клавишный скрытой установки, IP20 Выключатель 2-клавишный скрытой установки, IP20

Розетка 1-местная скрытой установки, IP20

Розетка 1-местная скрытой установки, IP44

Розетка для эл.плиты 32A скрытой установки, IP20

Звонок электрический с кнопкой

Силовой кабель ВВГнг(A)-LS

Патрон подвесной

Патрон настенный

Примечания:


- 1. Количество кабельной продукции уточнить при монтаже; 2. Прокладку кабелей осуществлять скрыто в пустотах плит перекрытия
- или под слоем штукатурки; 3. Ввод силового кабеля через стену в квартиру предусмотрен в отрезке
- металлической трубы. 4. Высота установки розеток указана на плане 5. Высоту установки выключателей принять равной 0,9м от чистого

- 6. Высоту установки квартирного щита принять 1,5м от чистого пола
- 7. Розетку RJ-45 установить у входа на высоте 2м; 8. Звонок, расположить над входной дверью, кнопку звонка установить по месту на высоте 1,5м. Использовать гр.1 квартирного щитка

01-2022-30M1 Многоквартирная жилая застройка по ул. Проспект 50-летия Победы, 35 в г. Богучар Воронежской области

Н.контр. Смирнова СМИР 11.23 ГИП Кузнецов 11.23 3ЛЕКТРИЧЕСКИЕ СЕТИ. СЕКЦИЯ 1 Формат АО


СЕВЕРО-ЗАПАДНЫЙ ИНСТИТУТ ПРОЕКТИРОВАНИЯ ПРОЕКТНАЯ КОМПАНИЯ НОВОГО УРОВНЯ

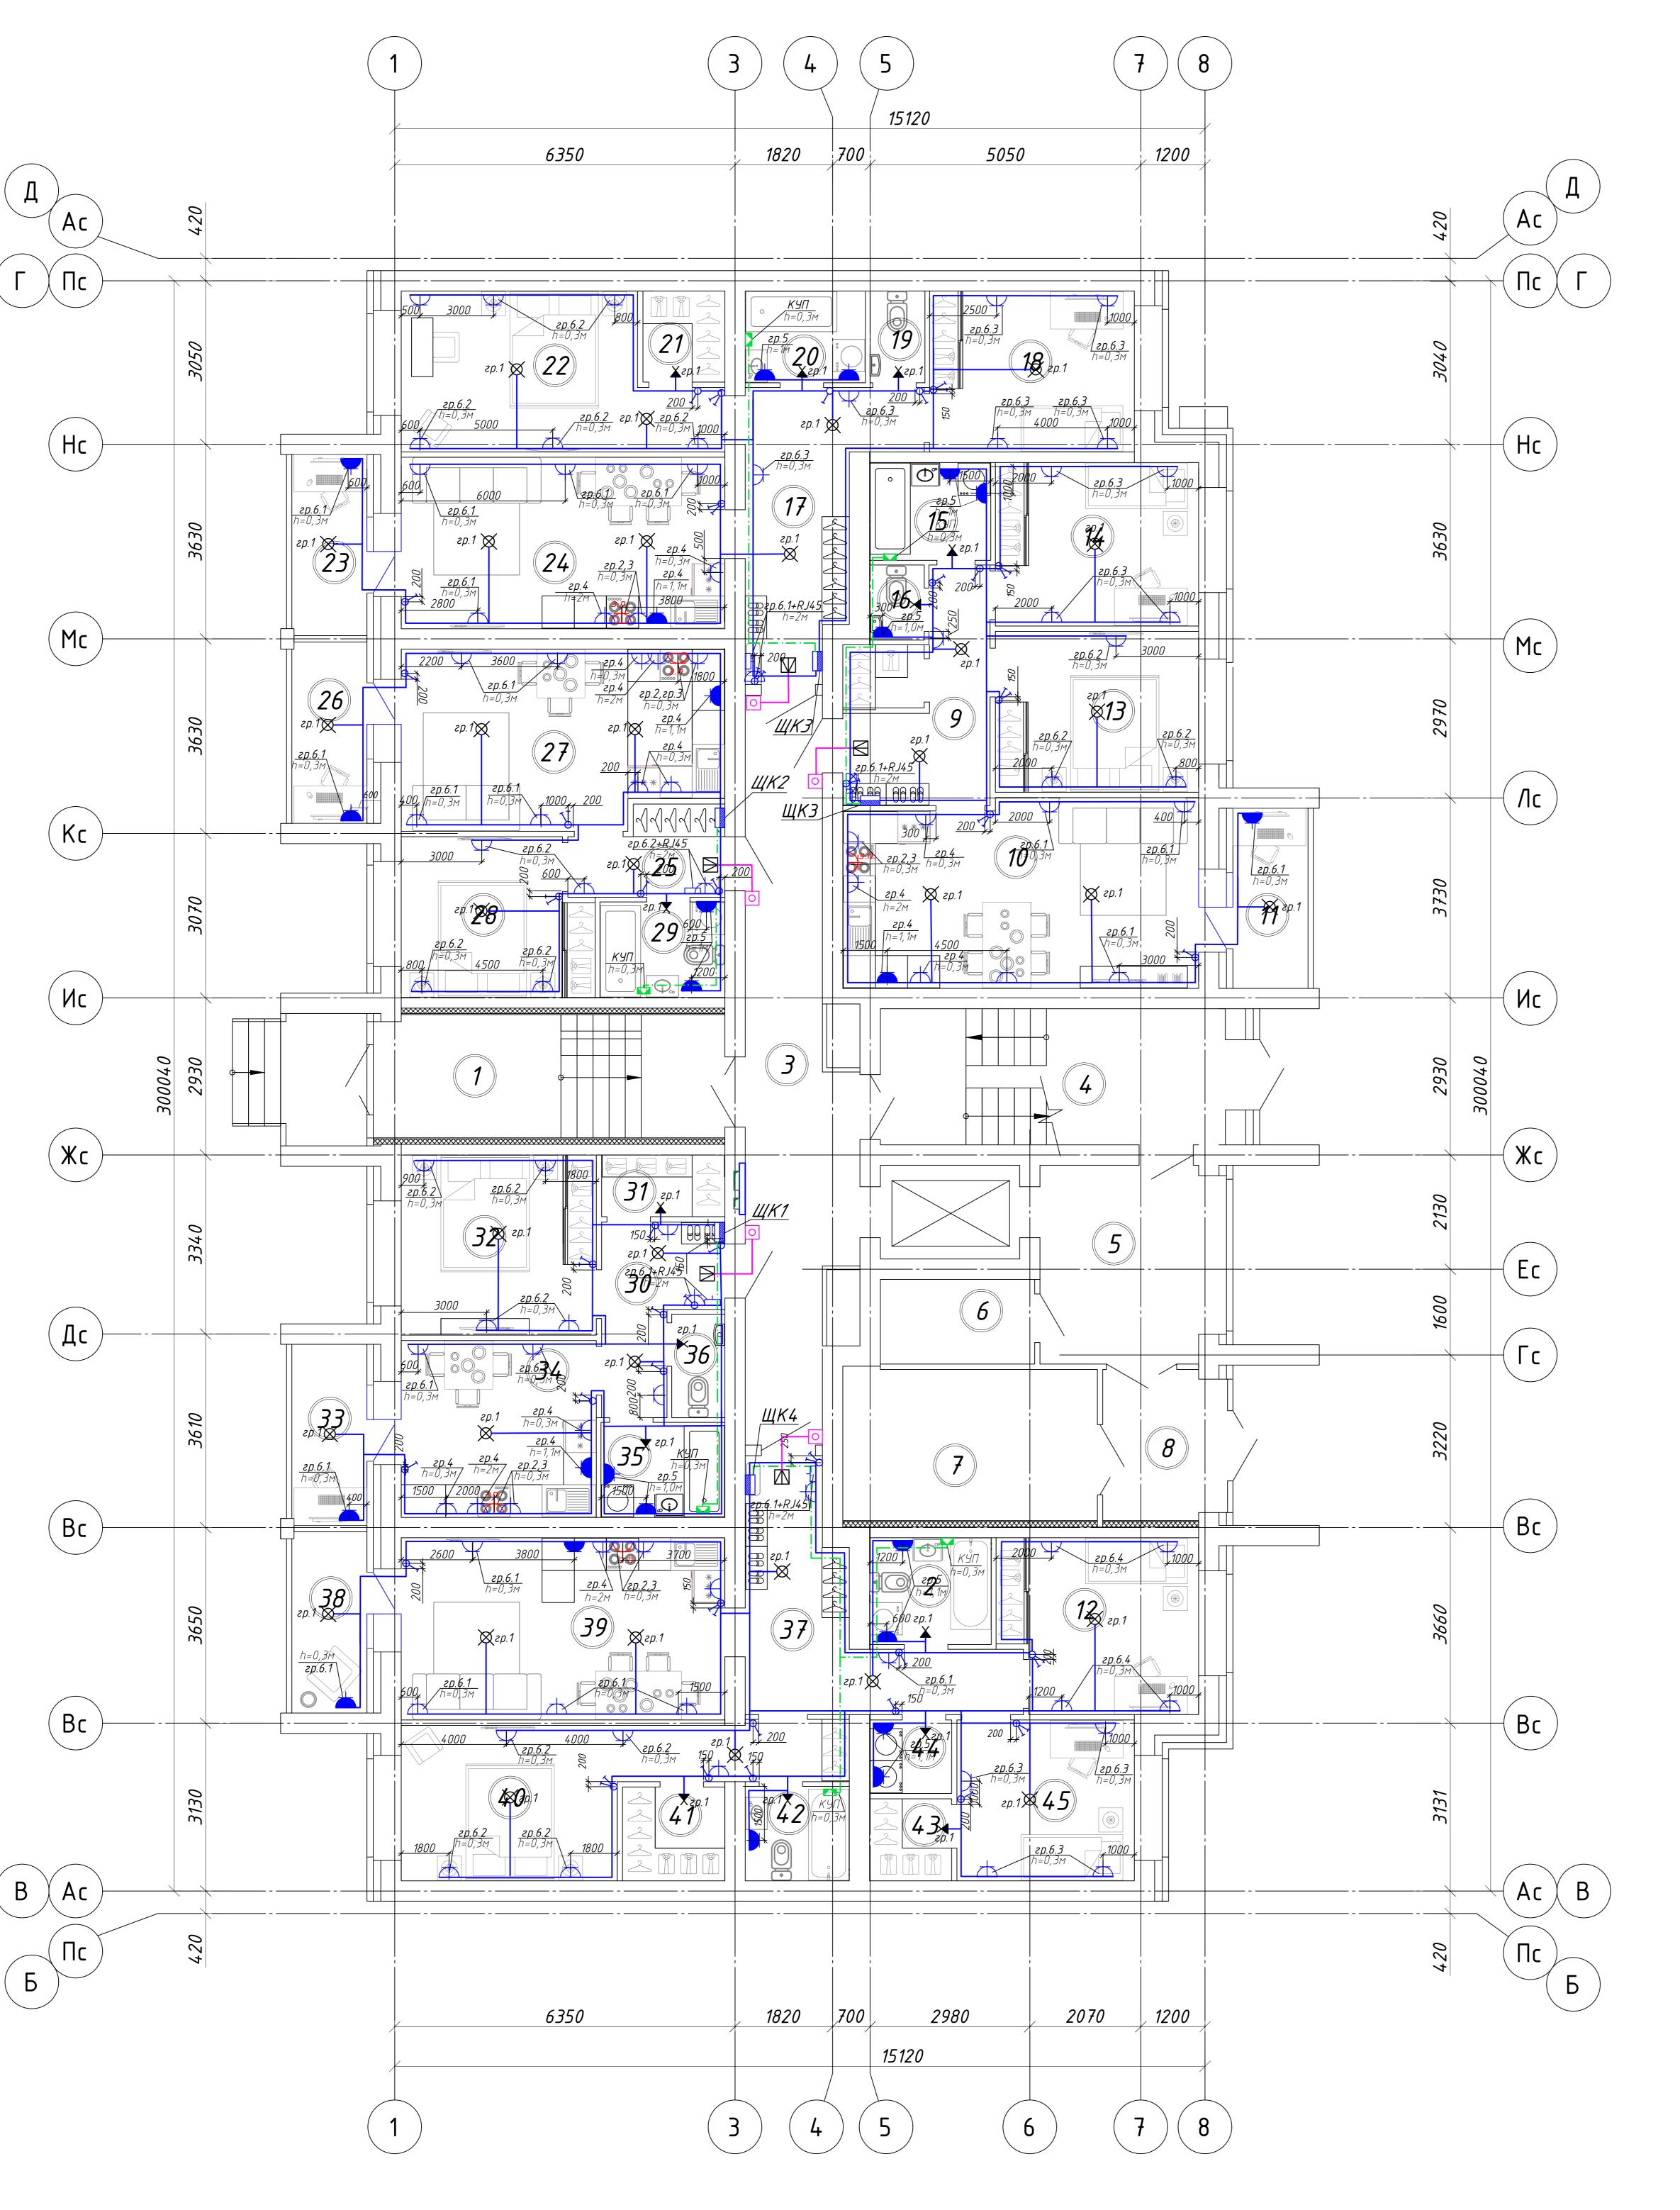

Потпебность в оборидовании материалах и кабельной продикции 1 этажа

Поз.	Наименование	Код	Кол.	Примечани
1	Оборудование			
1.1	Щит 1-комнатной квартиры (или 1-евро)		1	Смотри л.8
1.2	Щит 2-комнатной квартиры (или 2-евро)		1	Смотри л.9
1.3	Щит 3-комнатной квартиры (или 3-евро)		2	Смотри л.10
1.4	Щит 4-комнатной квартиры (или 4-евро)		1	Смотри л.11
1.5	Выключатель 1-клавишный ВС10-1-0-КБ 10А КВАРТА белый	EVK10-K01-10-DM	24	ИЕК
1.6	Выключатель 2-клавишный ВС10-2-0-КБ 10А КВАРТА белый	EVK20-K01-10-DM	17	ИЕК
1. 7	Розетка 1-местная РС10-3-КБ с заземляющим контактом с защитной шторки 16A КВАРТА белый	ERK11-K01-16-DM	86	ИЕК
1.8	Розетка 1-местная РСбш10-3-ККБ-44 с заземляющим контактом с защитной шторкой с крышкой керамика IP44 16A KBAPTA белый IEK	ERK70-K01-10-DM-44	24	ИЕК
1.9	Розетка разборная для скрытой установки для плиты РПпл11-01-Ст с заземляющим контактом 32A белая	ERP11-32-01-K01	5	ИЕК
1.10	Звонок "КЛАССИК" 220В	58055	5	Светозар
1.11	Кнопка звонка белая 250В	58301	5	Светозар
1.12	Розетка 1-местная компьютерная РК10-КБ КВАРТА белый	EKK10-K01-DM	5	ИЕК
2 2.1	Материалы Коробка распаячная КМ41005 d70х30мм для твердых стен (с крышкой)	UKT01-070-030-000	210	ИЕК
2.2	Коробка установочная СЗ D=68х45мм для твердых стен (с саморезами)	UKT10-068-045-000-A -N-U0	161	ИЕК
2.3	Патрон настенный угловой Пкб27-04-К31 карболитовый Е27 черный	EPK13-04-01-K01	15	ИЕК
2.4	Патрон подвесной Пкб27-04-К01 карболитовый Е27 черный	EPK10-04-01-K01	34	ИЕК
2.5	Пружинно-разжимной металлический анкер KDH 4	80184	34	Fischer
2.6	Труба водогазопроводная легкая неоцинкованная ø40	ΓΟCT 3262-75	2,0	
2.7	Коробка уравнивания потенциалов для скрытой установки в сплошные стены 103х103х47мм	15977583	5	ЭТМ
3	Кабельная продукция			
3.1	Силовой кабель с медной жилой, изоляцией и оболочкой из ПВХ пониженной пожарной опасности ВВГнг(A)-LS 3x10	ΓΟCT 31996-2012	66	
3.2	Силовой кабель с медной жилой, изоляцией и оболочкой из ПВХ пониженной пожарной опасности ВВГнг(A)-LS 3x6	ΓΟCT 31996-2012	60	
3.3	Силовой кабель с медной жилой, изоляцией и оболочкой из ПВХ пониженной пожарной опасности ВВГнг(A)-LS 3x2,5	ΓΟCT 31996-2012	690	
3.4	Силовой кабель с медной жилой, изоляцией и оболочкой из ПВХ пониженной пожарной опасности ВВГнг(A)-LS 4x1,5	ΓΟCT 31996-2012	50	
3.5	Силовой кабель с медной жилой, изоляцией и оболочкой из ПВХ пониженной пожарной опасности ВВГнг(A)-LS 3x1,5	ΓΟCT 31996-2012	275	
3.6	Силовой кабель с медной жилой, изоляцией и оболочкой из ПВХ пониженной пожарной опасности ВВГнг(A)-LS 2x1,5	ΓΟCT 31996-2012	60	
3.7	Силовой кабель – 1 на 4 мм2, с медной жилой, изоляцией из сшитого полиэтилена, оболочкой из ПВХ пониженной	ΓΟCT 31996-2012	70	

Схема блокировки

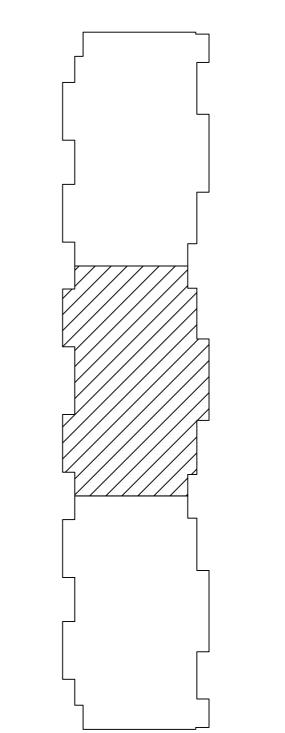

Условно графические обозначения

Щ**К1** Щит 1-комнатной квартиры (или 1-евро) Щ<u>К2</u> Щит 2-комнатной квартиры (или 2-евро)

Щ**КЗ** Щит 3-комнатной квартиры (или 3-евро)

ЩКЗН Щит 3-комнатной квартиры (или 3-евро) с навесом на террасе Щ**К4** Щит 4-комнатной квартиры (или 4-евро)

Выключатель 1-клавишный скрытой установки, IP20 Выключатель 2-клавишный скрытой установки, IP20

Розетка 1-местная скрытой установки, IP20 Розетка 1-местная скрытой установки, IP44

Розетка для эл.плиты 32А скрытой установки, IP20

М © Звонок электрический с кнопкой

💢 Патрон подвесной


Х Патрон настенный ———— Силовой кабель ВВГнг(A)-LS

П*римечания:*

- 1. Количество кабельной продукции уточнить при монтаже; 2. Прокладку кабелей осуществлять скрыто в пустотах плит перекрытия
- 2. Прокласку кабелей осущестолять скрыто в пустотах плат перекрытая или под слоем штукатурки; 3. Ввод силового кабеля через стену в квартиру предусмотрен в отрезке металлической трубы. 4. Высота установки розеток указана на плане 5. Высоту установки выключателей принять равной 0,9м от чистого


- 6. Высоту установки квартирного щита принять 1,5м от чистого пола (низ щита)

						01–2022–ЭОМ1					
2	-	Зам.	03-25	Cof	10.03.25	Многоквартирная жилая застро 50-летия Победы, 35 в г. Богучар	_				
Изм.	Кол.уч	Лист	№док	Подпись	Дата	JU-NEMAN HOULDIN, JJ U E. DUEG IAP	Боропсже		cina		
Разр	αδ.	Симак	гова	Ceref	11.23		Стадия	Лист	Листов		
				0			Р	37			
				0		План 1-го этажа. Квартирные	TET .				
Н.кон	нтр.	Смирн	ова	My	11.23		прические сети. Секция 2 северо-западный проектирования проектирования проектирования проектирования нового уровн		ІНЫИ Ектирования		
ГИП		Кузне	цов	Alle	11.23	SHEKIIIPO JECKOE CEIIIO. CEKQON Z					

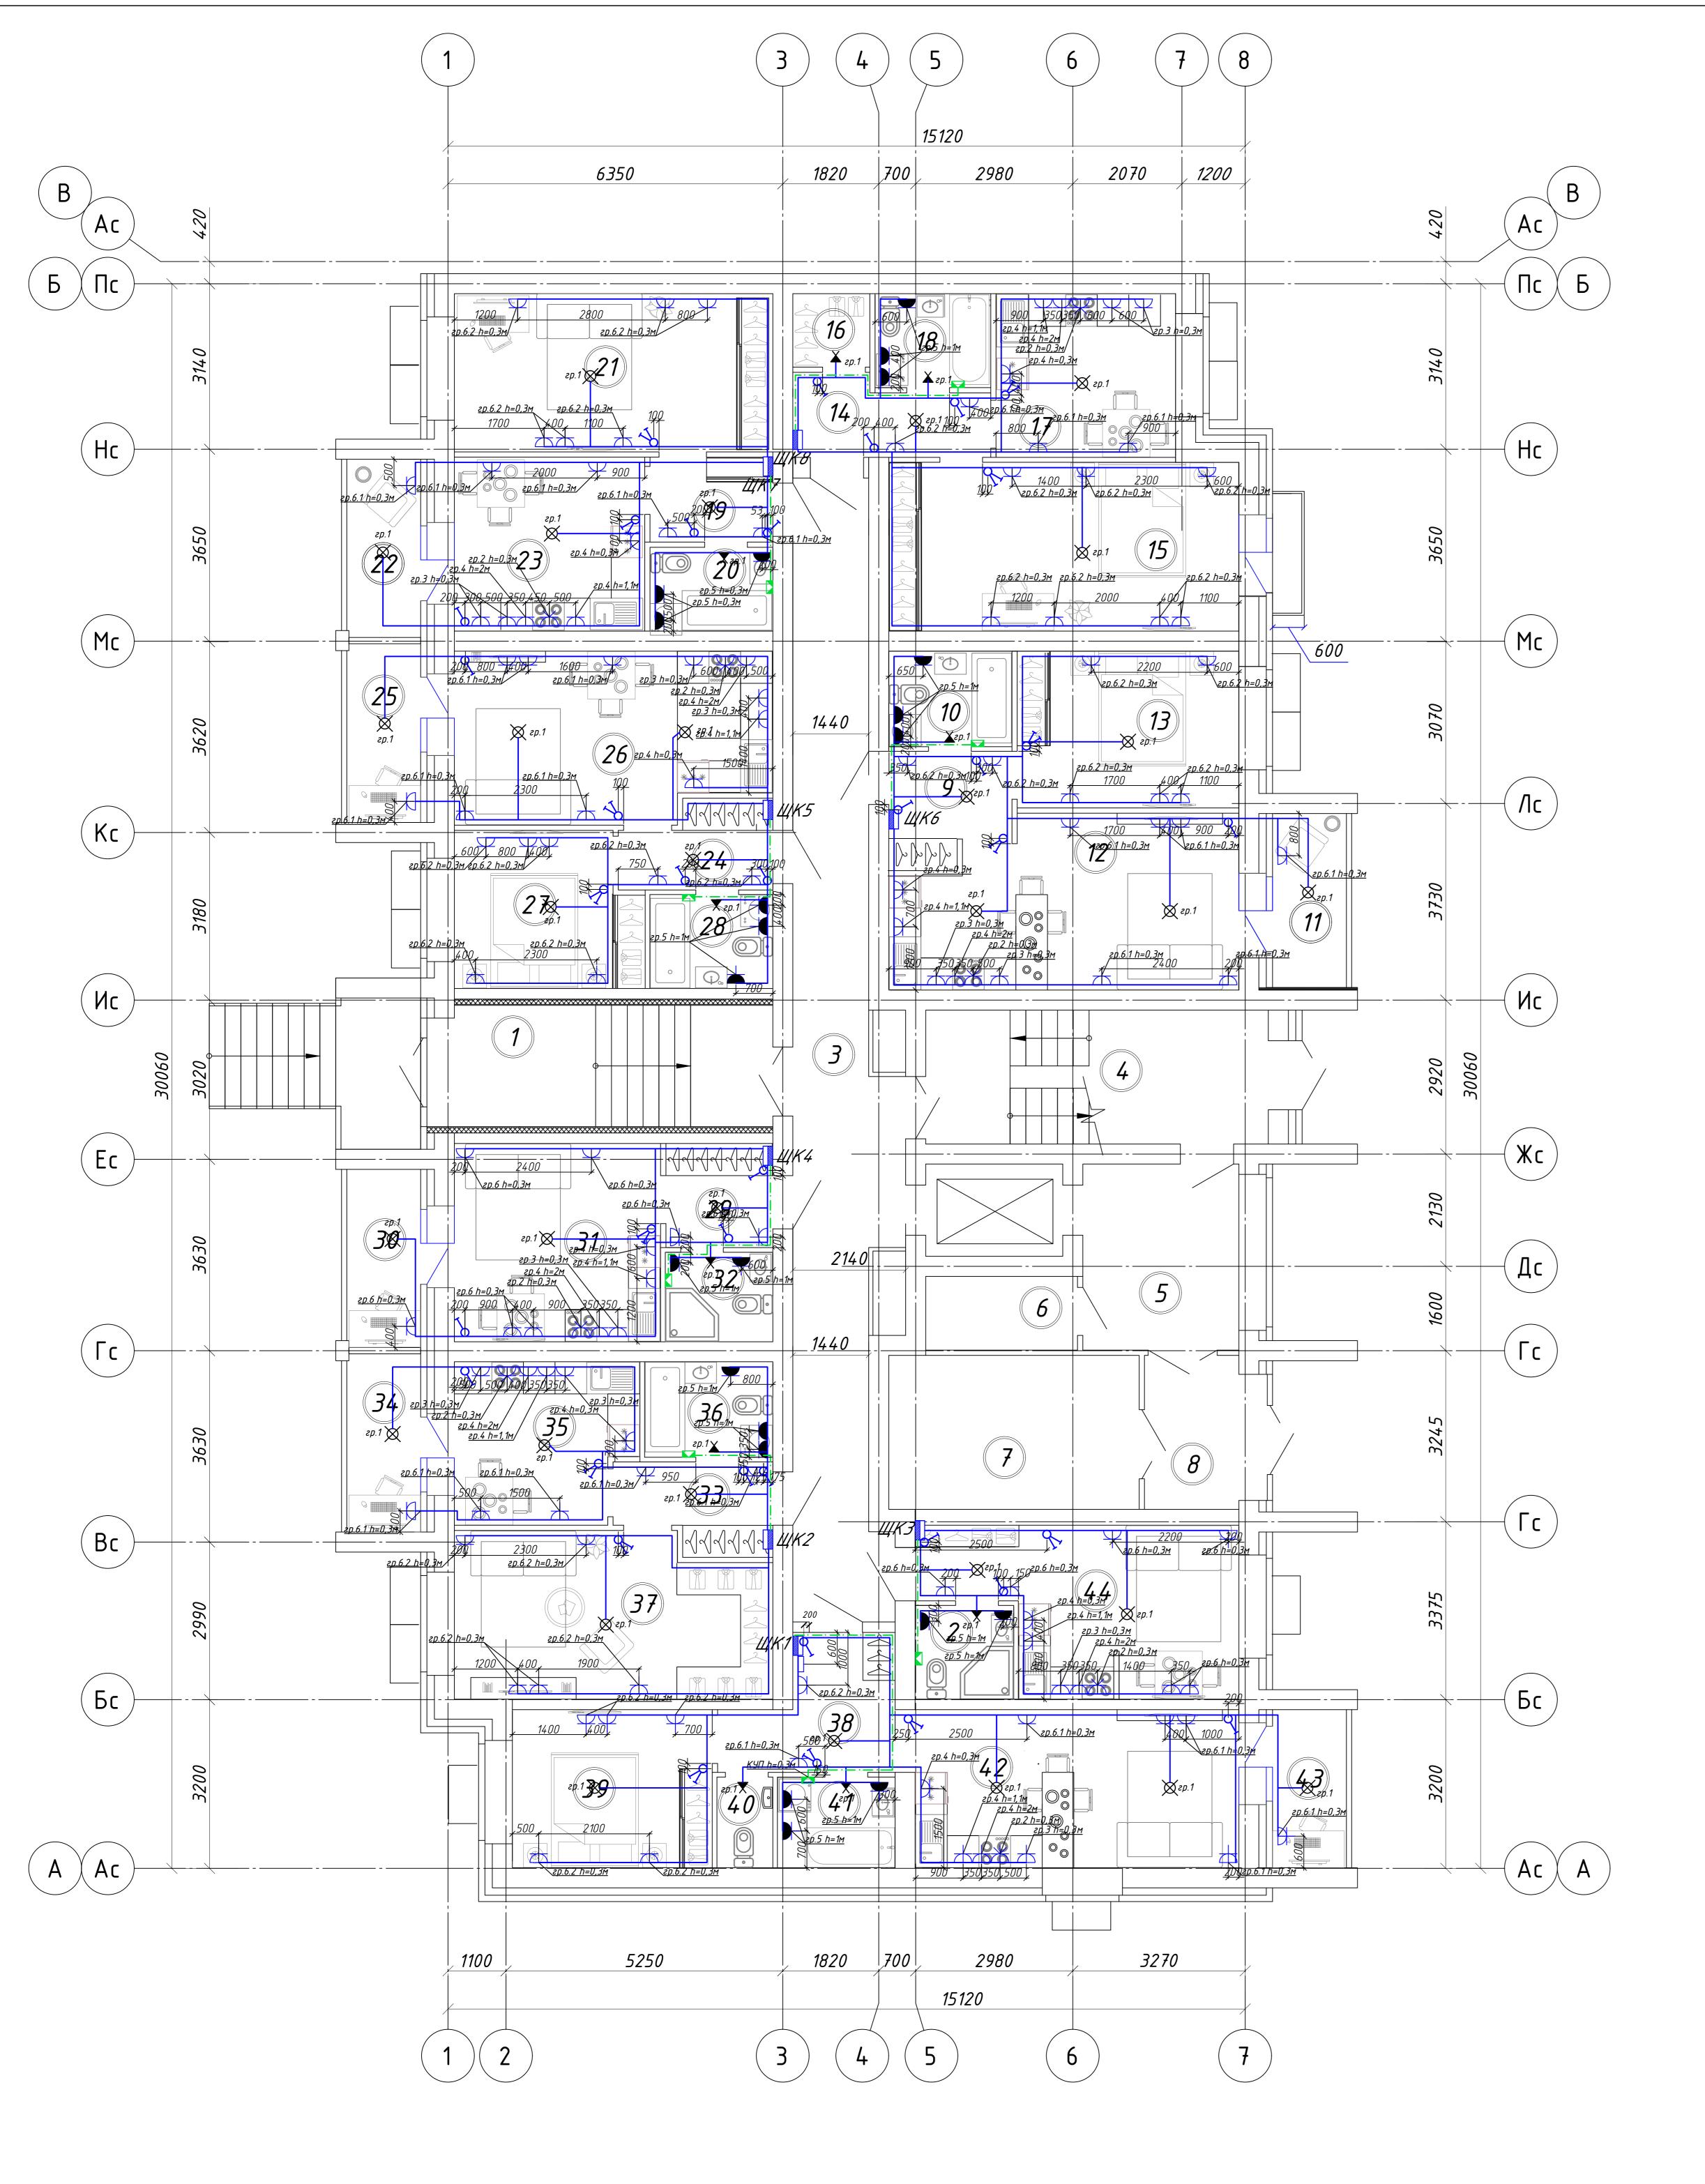

Поз.	Наименование	Код	Кол.	Примечание
1	Оδорудование			
	Щит 1-комнатной квартиры (или 1-евро)		2	
	Щит 2-комнатной квартиры (или 2-евро)		6	
	Выключатель 1-клавишный ВС10-1-0-КБ 10А КВАРТА белый	EVK10-K01-10-DM	22	ИЕК
	Выключатель 2-клавишный ВС10-2-0-КБ 10А КВАРТА белый	EVK20-K01-10-DM	15	ИЕК
	Розетка 1-местная РС10-3-КБ с заземляющим контактом с защитной шторки 16А КВАРТА белый	ERK11-K01-16-DM	120	ИЕК
	Розетка 1-местная РСбш10-3-ККБ-44 с заземляющим контактом с защитной шторкой с крышкой керамика IP44 16A KBAPTA белый IEK	ERK70-K01-10-DM-44	22	ИЕК
	Розетка разборная для скрытой установки для плиты РПпл11-01-Ст с заземляющим контактом 32A белая	ERP11-32-01-K01	8	ИЕК
	Звонок "ΚЛАССИК" 220В	58055	8	Светозавр
	Кнопка звонка белая 250В	58301	8	Светозавр
	Розетка 1-местная компьютерная РК 10-КБ КВАРТА белый	EKK10-K01-DM	8	ИЕК
2	Материалы			
2.1	Коробка распаячная КМ41005 d70х30мм для твердых стен (с крышкой)	UKT01-070-030-000	205	ИЕК
2.2	Коробка установочная СЗ D=68x45мм для твердых стен (с саморезами)	UKT10-068-045-000-A -N-UO	161	ИЕК
2.3	Патрон настенный угловой Пкб27-04-К31 карболитовый Е27 черный	EPK13-04-01-K01	10	ИЕК
2.4	Патрон подвесной Пкб27–04–К01 карболитовый Е27 черный	EPK10-04-01-K01	32	ИЕК
2.5	Пружинно-разжимной металлический анкер KDH 4	80184	32	Fischer
2.6	Труба водогазопроводная легкая неоцинкованная ø40	ΓΟCT 3262-75	2,5	
2.7	Коробка уравнивания потенциалов для скрытой установки в сплошные стены 103х103х47мм	15977583	8	ЭТМ
3	Кабельная продукция			
3.1	Силовой кабель с медной жилой, изоляцией и оболочкой из ПВХ пониженной пожарной опасности ВВГнг(A)-LS 3x10	ΓΟCT 31996-2012	120	
3.2	Силовой кабель с медной жилой, изоляцией и оболочкой из ПВХ пониженной пожарной опасности ВВГнг(A)-LS 3x6	ΓΟCT 31996-2012	95	
3.3	Силовой кабель с медной жилой, изоляцией и оболочкой из ПВХ пониженной пожарной опасности ВВГнг(A)-LS 3x2,5	ΓΟCT 31996-2012	810	
3.4	Силовой кабель с медной жилой, изоляцией и оболочкой из ПВХ пониженной пожарной опасности ВВГнг(A)-LS 4x1,5	ΓΟCT 31996-2012	55	
3.5	Силовой кабель с медной жилой, изоляцией и оболочкой из ПВХ пониженной пожарной опасности ВВГнг(A)-LS 3x1,5	ΓΟCT 31996-2012	233	
3.6	Силовой кабель с медной жилой, изоляцией и оболочкой из ПВХ пониженной пожарной опасности ВВГнг(A)-LS 2x1,5	ΓΟCT 31996-2012	50	
3.7	Силовой кабель – 1 на 4 мм2, с медной жилой, изоляцией из сшитого полиэтилена, оболочкой из ПВХ пониженной пожарной опасности, желто-зеленой изоляции	ΓΟCΤ 31996-2012	65	

Схема блокировки

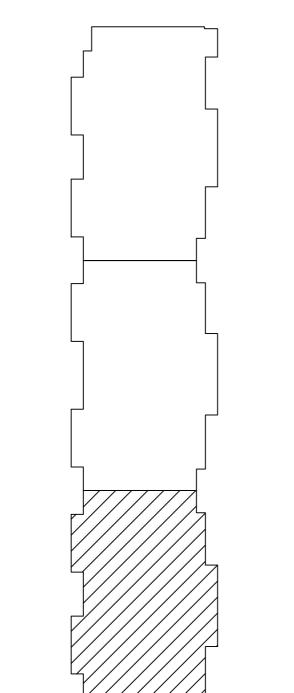

ши ЩК Щит квартирный Выключатель 1-клавишный скрытой установки, IP20

Выключатель 2-клавишный скрытой установки, IP20

Розетка 1-местная скрытой установки, IP20 Розетка 1-местная скрытой установки, IP44

Розетка для эл.плиты 32А скрытой установки, IP20 Звонок электрический с кнопкой Патрон подвесной

Патрон настенный

Силовой кабель ВВГнг(A)-LS

Примечания:

1. Количество кабельной продукции уточнить при монтаже; 2. Прокладку кабелей осуществлять скрыто в пустотах плит перекрытия

или под слоем штукатурки; 3. Ввод силового кабеля через стену в квартиру предусмотрен в отрезке металлической трубы.


4. Высота установки розеток указана на плане 5. Высоту установки выключателей принять равной 0,9м от чистого

6. Высоту установки квартирного щита принять 1,5м от чистого пола

7. Розетку RJ-45 установить у входа на высоте 2м; 8. Звонок, расположить над входной дверью, кнопку звонка установить по месту на высоте 1,5м. Использовать гр.1 квартирного


01-2022-30M1 Многоквартирная жилая застройка по ул. Проспект 50-летия Победы, 35 в г. Богучар Воронежской области Н.контр. Смирнова Лиц 11.23 План 1-го этажа. Квартирные электрические сети. Секция 3 СЕВЕРО-ЗАПАДНЫЙ ИНСТИТУТ ПРОЕКТИРОВАНИЯ ПРОЕКТНАЯ КОМПАНИЯ НОВОГО УРОВНЯ

Формат АО

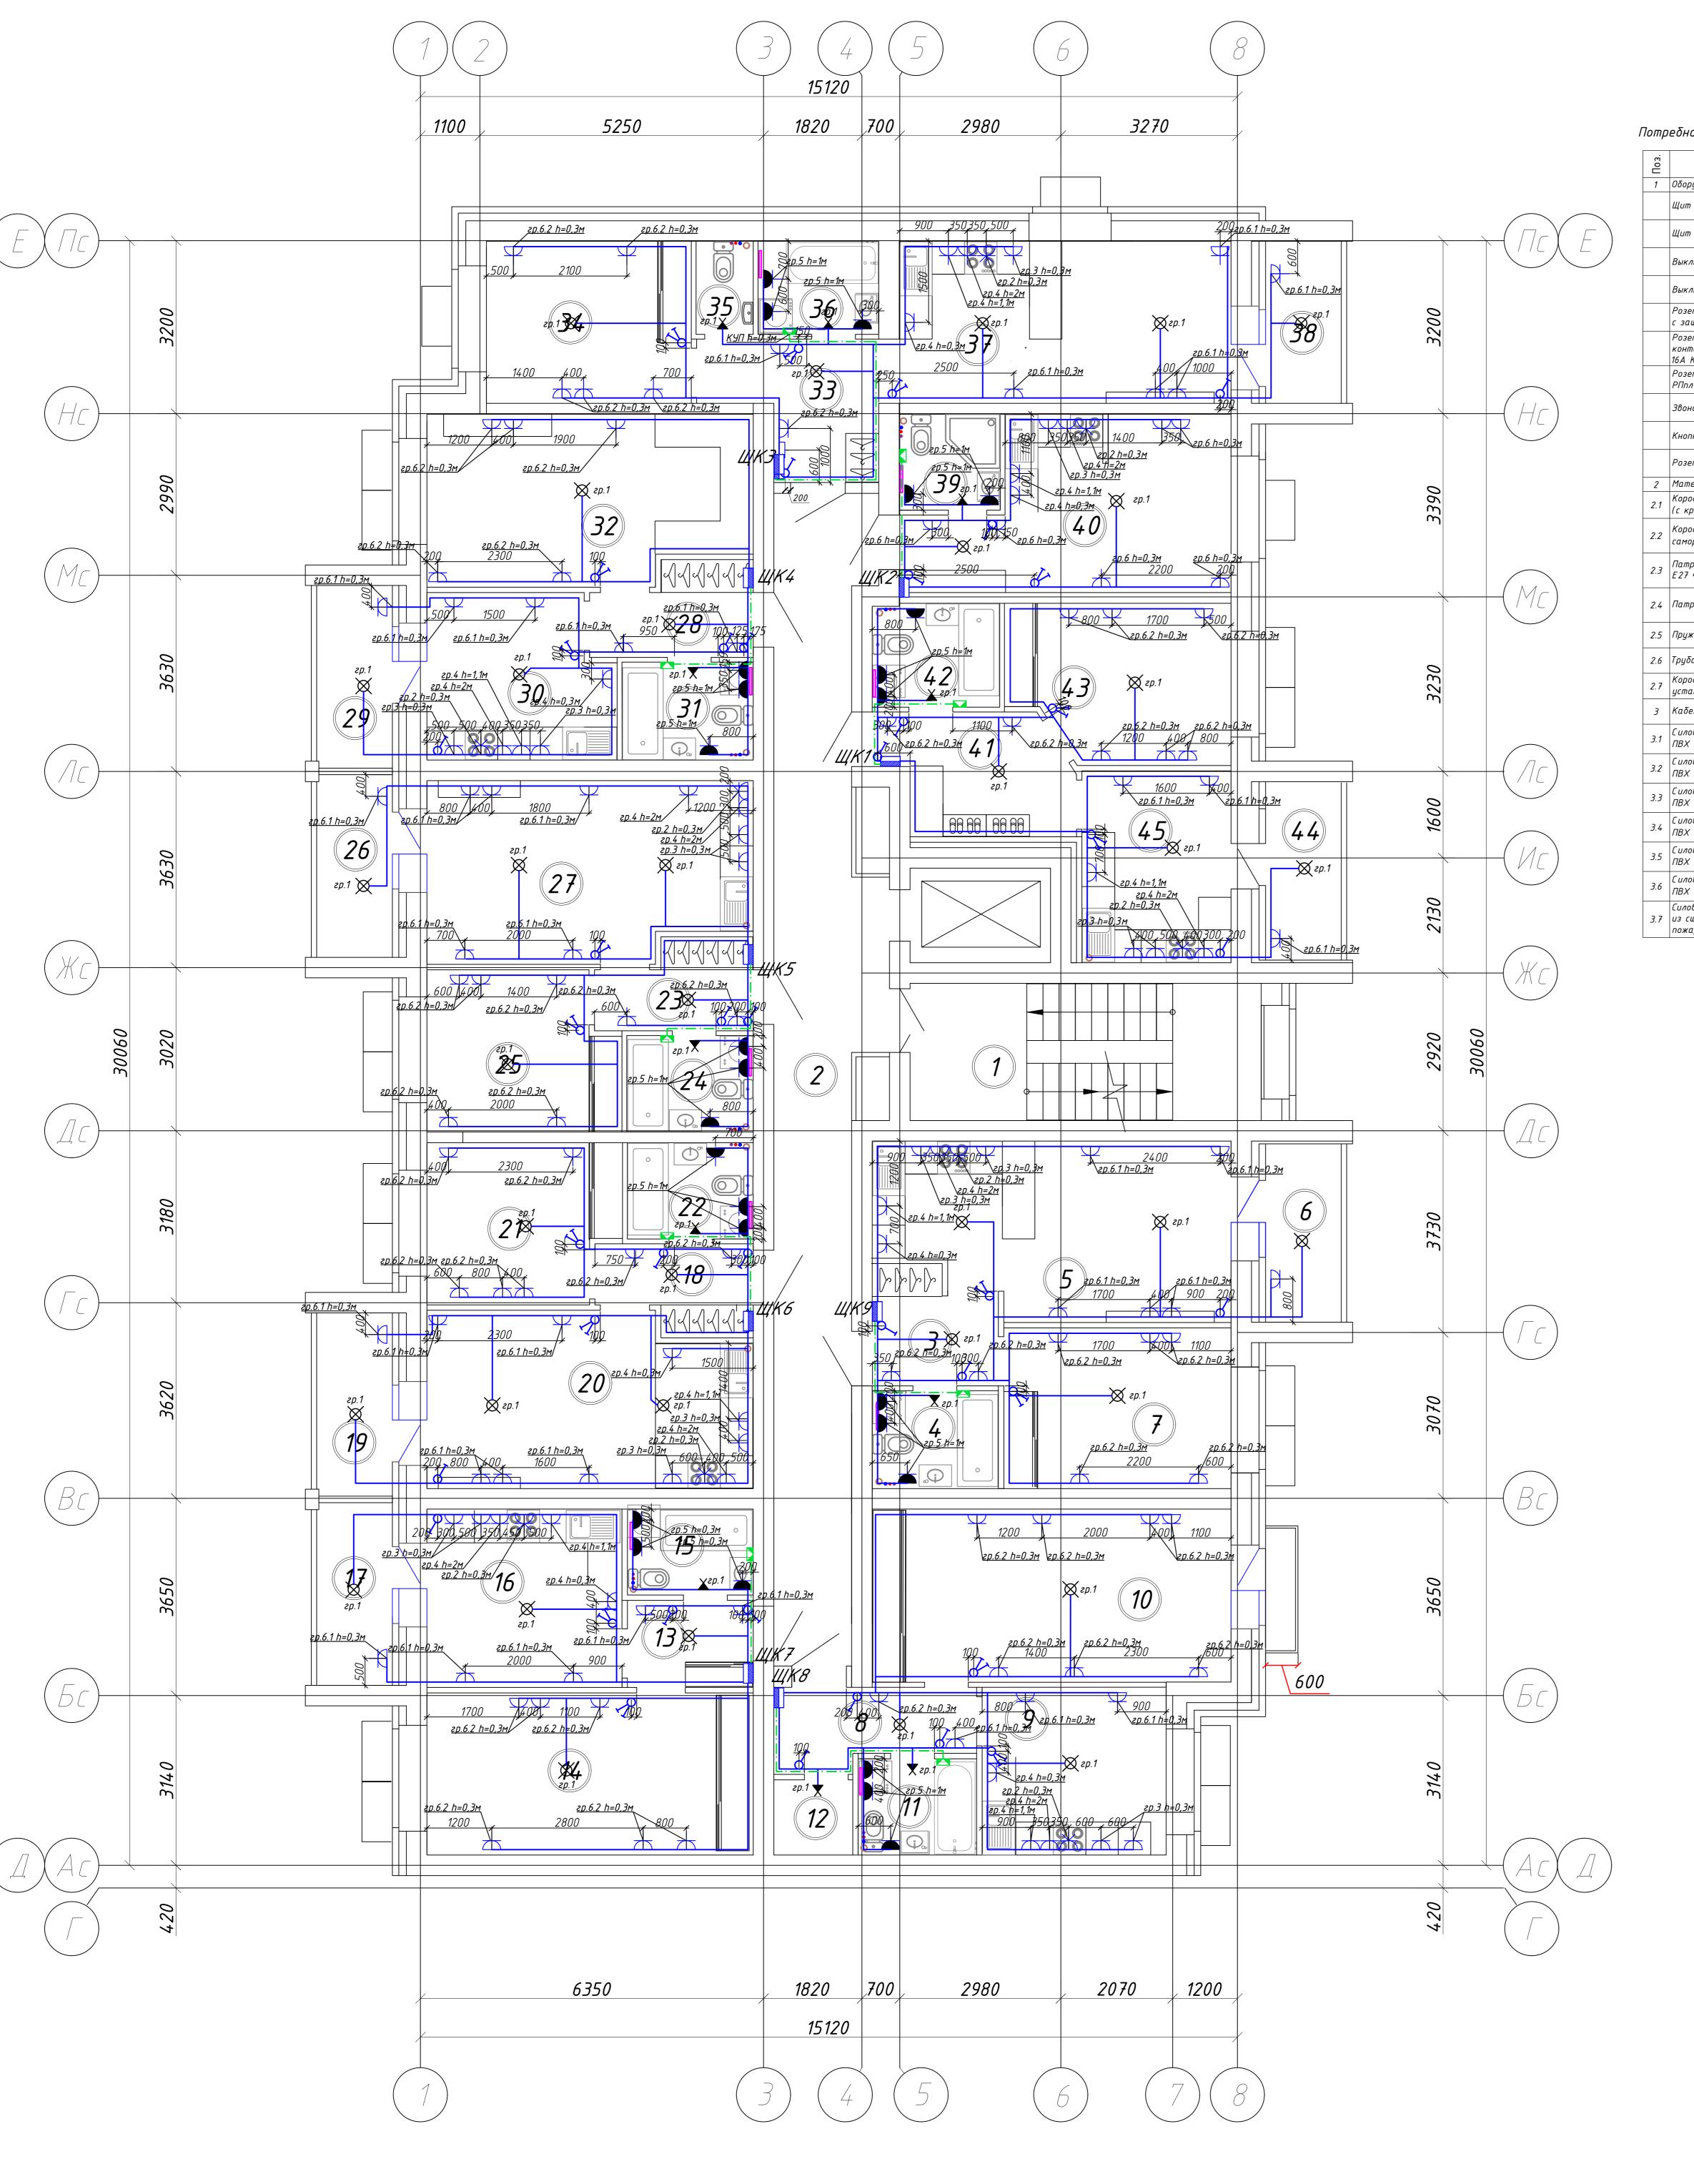

Поз.	Наименование	Код	Кол.	Примечание
1	Оборудование			
	Щит 1-комнатной квартиры (или 1-евро)		1	
	Щит 2-комнатной квартиры (или 2-евро)		8	
	Выключатель 1-клавишный ВС10-1-0-КБ 10А КВАРТА белый	EVK10-K01-10-DM	24	ИЕК
	Выключатель 2-клавишный ВС10-2-0-КБ 10А КВАРТА белый	EVK20-K01-10-DM	18	ИЕК
	Розетка 1-местная РС10-3-КБ с заземляющим контактом с защитной шторки 16А КВАРТА белый	ERK11-K01-16-DM	141	ИЕК
	Розетка 1-местная РСбш10-3-ККБ-44 с заземляющим контактом с защитной шторкой с крышкой керамика IP44 16A КВАРТА белый IEK	ERK70-K01-10-DM-44	26	ИЕК
	Розетка разборная для скрытой установки для плиты РПпл11-01-Ст с заземляющим контактом 32A белая	ERP11-32-01-K01	9	ИЕК
	Звонок "КЛАССИК" 220В	58055	9	Светозавр
	Кнопка звонка белая 250В	58301	9	Светозавр
	Розетка 1-местная компьютерная РК 10-КБ КВАРТА белый	EKK10-K01-DM	9	ИЕК
2	Материалы			
2.1	Короδка распаячная КМ41005 d70х30мм для твердых стен (с крышкой)	UKT01-070-030-000	205	ИЕК
2.2	Коробка установочная СЗ D=68х45мм для твердых стен (с саморезами)	UKT10-068-045-000-A -N-UO	161	ИЕК
2.3	Патрон настенный угловой Пкб27-04-К31 карболитовый Е27 черный	EPK13-04-01-K01	11	ИЕК
2.4	Патрон подвесной Пкб27-04-К01 карболитовый Е27 черный	EPK10-04-01-K01	37	ИЕК
2.5	Пружинно-разжимной металлический анкер KDH 4	80184	37	Fischer
2.6	Труба водогазопроводная легкая неоцинкованная ø40	ΓΟCT 3262-75	2,5	
2.7	Коробка уравнивания потенциалов для скрытой установки в сплошные стены 103х103х47мм	15977583	9	ЭТМ
3	Кабельная продукция			
3.1	Силовой кабель с медной жилой, изоляцией и оболочкой из ПВХ пониженной пожарной опасности ВВГнг(A)-LS 3x10	ΓΟCT 31996-2012	130	
3.2	Силовой кабель с медной жилой, изоляцией и оболочкой из ПВХ пониженной пожарной опасности ВВГнг(A)-LS 3x6	ΓΟCT 31996-2012	105	
3.3	Силовой кабель с медной жилой, изоляцией и оболочкой из ПВХ пониженной пожарной опасности ВВГнг(A)-LS 3x2,5	ΓΟCT 31996-2012	950	
3.4	Силовой кабель с медной жилой, изоляцией и оболочкой из ПВХ пониженной пожарной опасности ВВГнг(A)-LS 4x1,5	ΓΟCT 31996-2012	65	
3.5	Силовой кабель с медной жилой, изоляцией и оболочкой из ПВХ пониженной пожарной опасности ВВГнг(A)-LS 3x1,5	ΓΟCT 31996-2012	280	
3.6	Силовой кабель с медной жилой, изоляцией и оболочкой из ПВХ пониженной пожарной опасности ВВГнг(A)-LS 2x1,5	ΓΟCT 31996-2012	60	
3.7	Силовой кабель – 1 на 4 мм2, с медной жилой, изоляцией из сшитого полиэтилена, оболочкой из ПВХ пониженной	ΓΟCT 31996-2012	70	

Схема блокировки

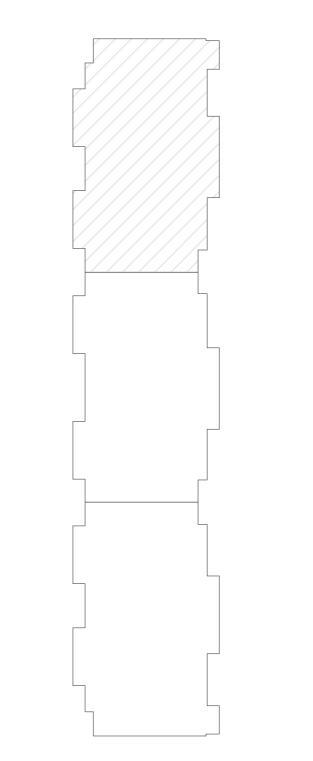

<u>Щ</u>К Щит квартирный

Выключатель 1-клавишный скрытой установки, IP20 Выключатель 2-клавишный скрытой установки, IP20 Розетка 1-местная скрытой установки, IP20 Розетка 1-местная скрытой установки, IP44

Розетка для эл.плиты 32A скрытой установки, IP20 Звонок электрический с кнопкой Патрон подвесной

Патрон настенный Силовой кабель ВВГнг(A)-LS

Примечания:

1. Количество кабельной продукции уточнить при монтаже; 2. Прокладку кабелей осуществлять скрыто в пустотах плит перекрытия или под слоем штукатурки; 3. Ввод силового кабеля через стену в квартиру предусмотрен в отрезке металлической трубы.


4. Высота установки розеток указана на плане 5. Высоту установки выключателей принять равной 0,9м от чистого

6. Высоту установки квартирного щита принять 1,5м от чистого пола

7. Розетку RJ-45 установить у входа на высоте 2м; 8. Звонок, расположить над входной дверью, кнопку звонка


установить по месту на высоте 1,5м. Использовать гр.1 квартирного 01-2022-30M1


Многоквартирная жилая застройка по ул. Проспект 50-летия Победы, 35 в г. Богучар Воронежской области Н.контр. Смирнова Жиу 11.23 Квартирные электрические сети. ГИП Кузнецов 11.23 Секция 1 СЕВЕРО-ЗАПАДНЫЙ ИНСТИТУТ ПРОЕКТИРОВАНИЯ ПРОЕКТНАЯ КОМПАНИЯ НОВОГО УРОВНЯ Формат АО

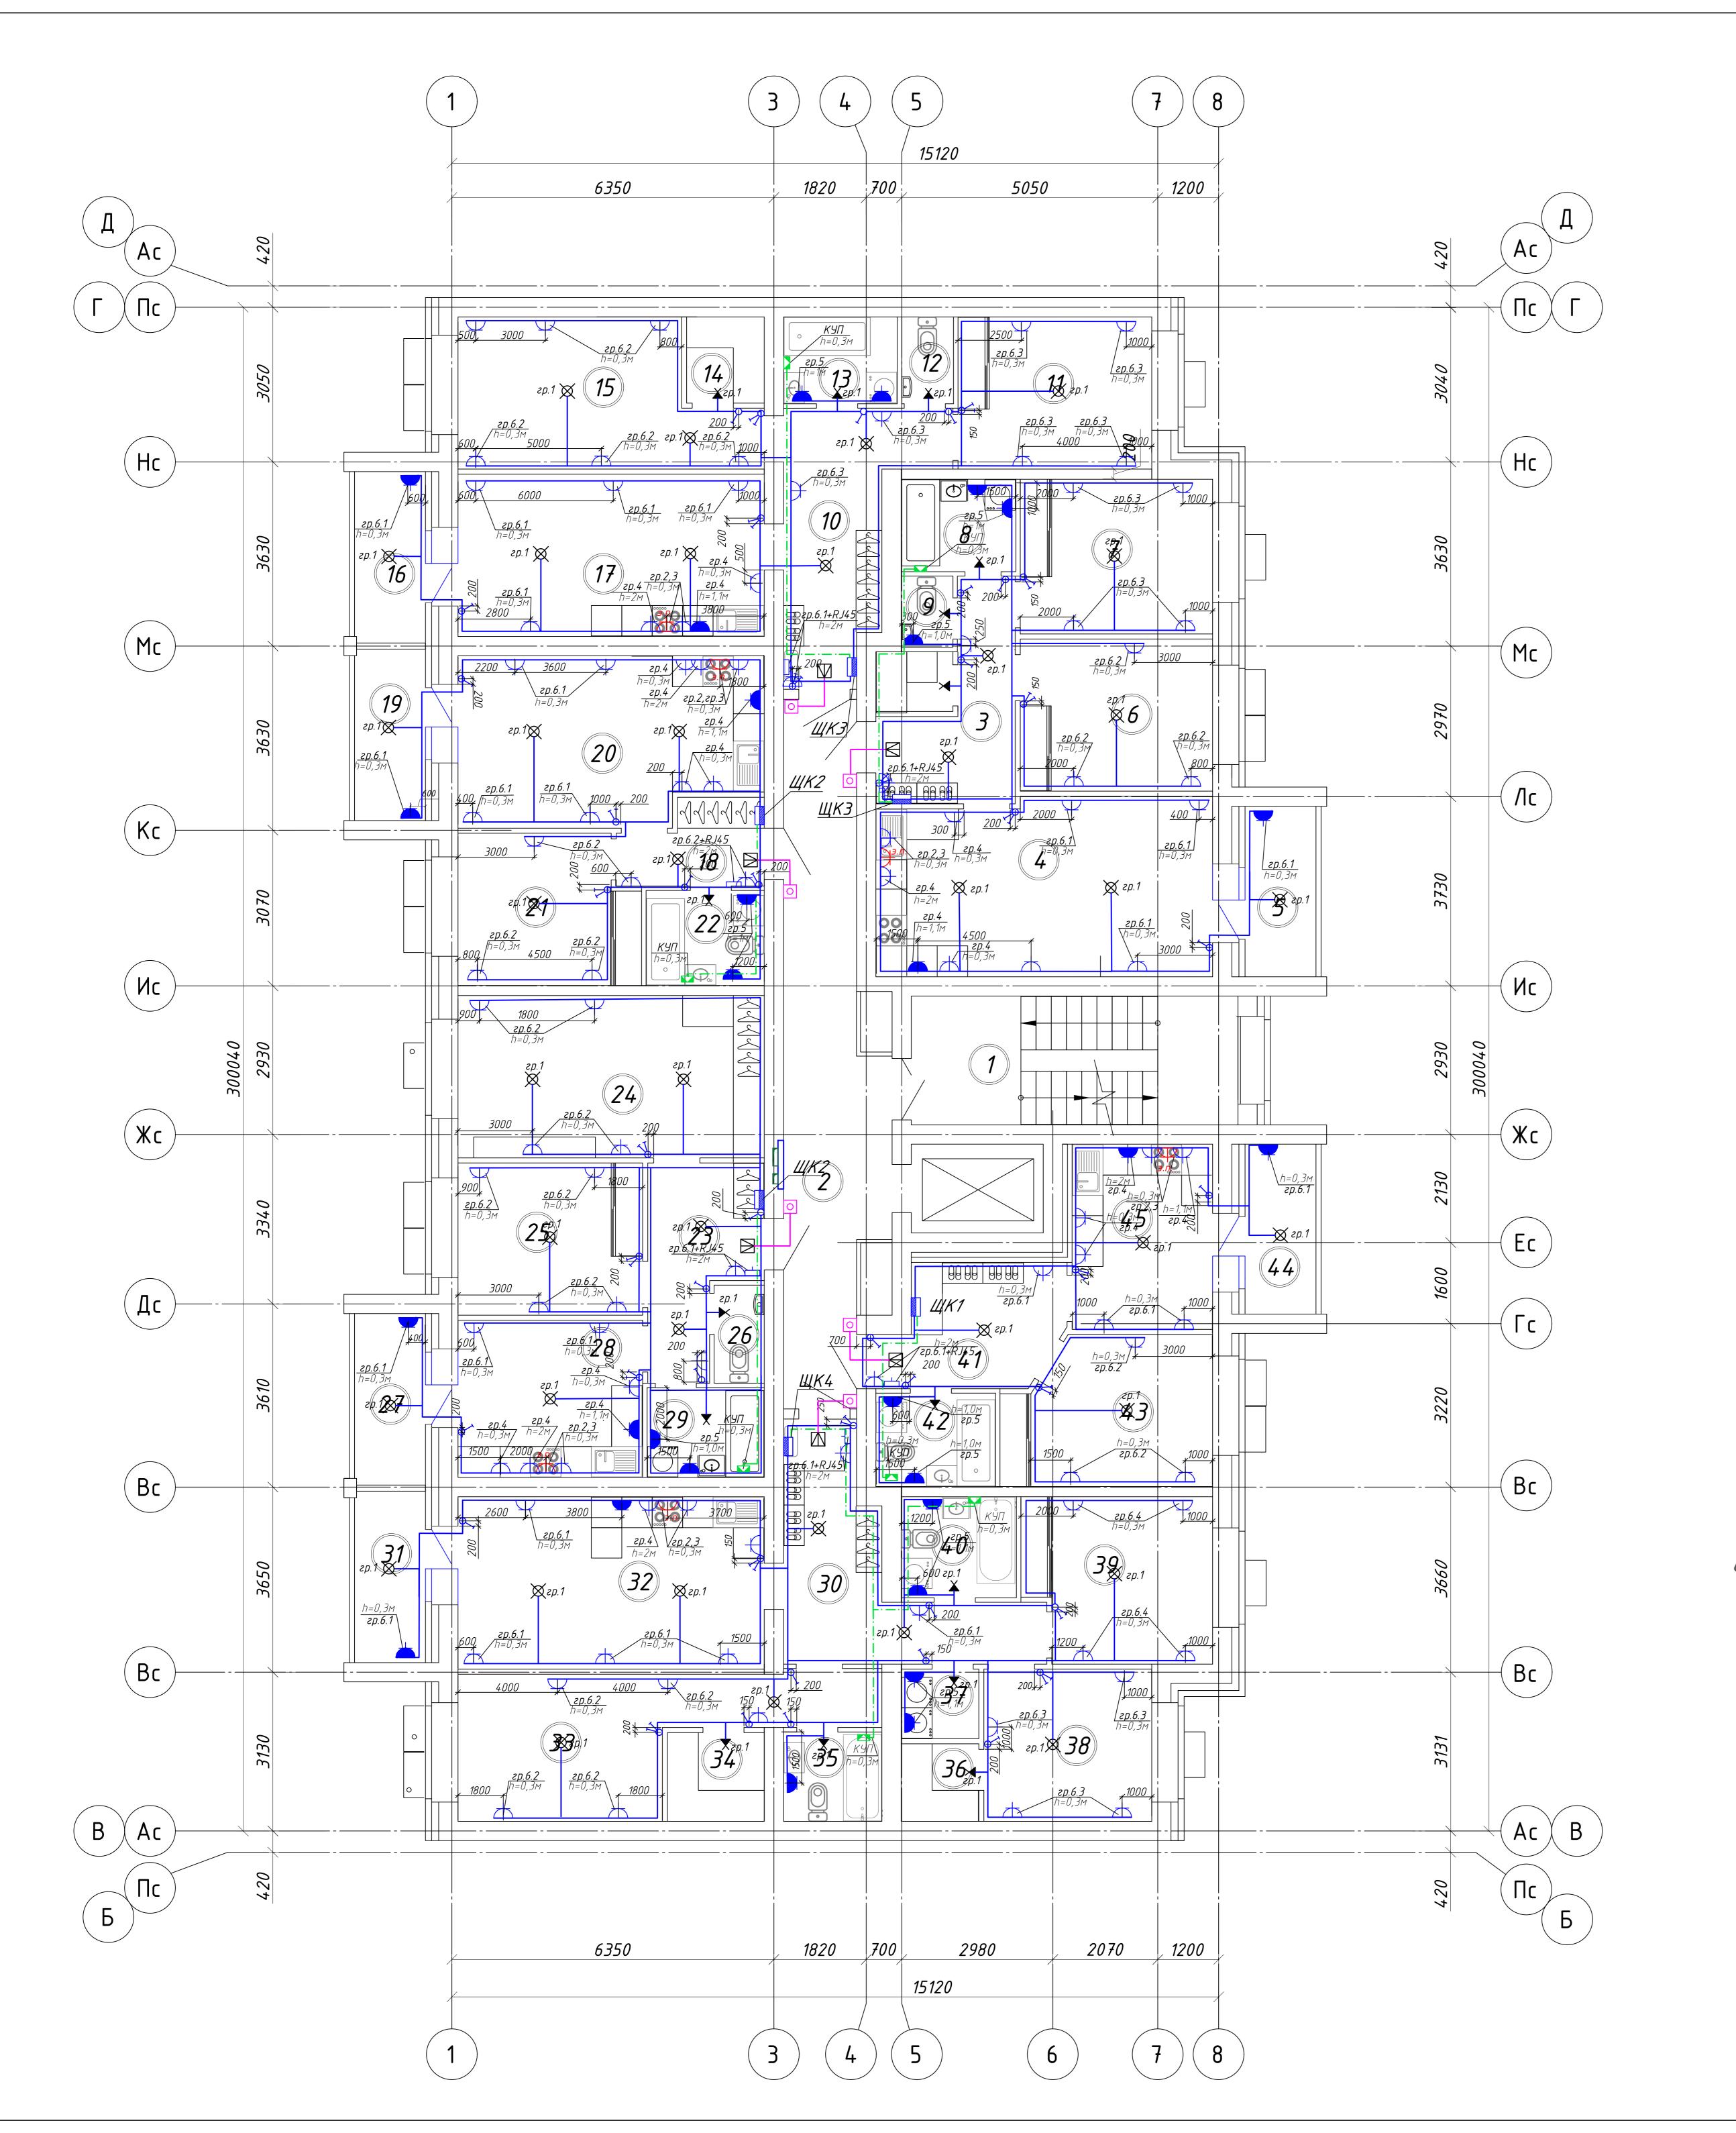

εο <u></u> 1	Наименование Оборудование	Код	Кол.	Примеча
1.1	Щит 1-комнатной квартиры (или 1-евро)		1	Смотри
1.2	Щит 2-комнатной квартиры (или 2-евро)		2	Смотри .
1.3	Щит 3-комнатной квартиры (или 3-евро)		2	Смотри /
1.4	Щит 4-комнатной квартиры (или 4-евро)		1	Смотри
1.5	Выключатель 1-клавишный ВС10-1-0-КБ 10А КВАРТА белый	EVK10-K01-10-DM	25	ИЕК
1.6	Выключатель 2-клавишный ВС10-2-0-КБ 10А КВАРТА белый	EVK20-K01-10-DM	20	ИЕК
1. 7	Розетка 1-местная РС10-3-КБ с заземляющим контактом с защитной шторки 16A КВАРТА белый	ERK11-K01-16-DM	100	ИЕК
1.8	Розетка 1-местная РСбш10-3-ККБ-44 с заземляющим контактом с защитной шторкой с крышкой керамика IP44 16A KBAPTA белый IEK	ERK70-K01-10-DM-44	28	ИЕК
1.9	Розетка разборная для скрытой установки для плиты РПпл11-01-Ст с заземляющим контактом 32А белая	ERP11-32-01-K01	6	ИЕК
1.10	Звонок "КЛАССИК" 220В	58055	6	Светоза
1.11	Кнопка звонка белая 250В	58301	6	Светоза
1.12	Розетка 1-местная компьютерная РК10-КБ КВАРТА белый	EKK10-K01-DM	6	ИЕК
2	Материалы			
2.1	Коробка распаячная КМ41005 d70х30мм для твердых стен (с крышкой)	UKT01-070-030-000	236	ИЕК
2.2	Коробка установочная СЗ D=68х45мм для твердых стен (с саморезами)	UKT10-068-045-000-A -N-U0	185	ИЕК
2.3	Патрон настенный угловой Пкб27-04-К31 карболитовый Е27 черный	EPK13-04-01-K01	12	ИЕК
2.4	Патрон подвесной Пкб27–04–К01 карболитовый Е27 черный	EPK10-04-01-K01	39	ИЕК
2.5	Пружинно-разжимной металлический анкер KDH 4	80184	39	Fische
2.6	Труба водогазопроводная легкая неоцинкованная ø40	ΓΟCT 3262-75	2,5	
2.7	Коробка уравнивания потенциалов для скрытой установки в сплошные стены 103х103х47мм	15977583	6	ЭТМ
3	Кабельная продукция			
3.1	Силовой кабель с медной жилой, изоляцией и оболочкой из ПВХ пониженной пожарной опасности ВВГнг(A)–LS 3x10	ΓΟCT 31996-2012	95	
3.2	Силовой кабель с медной жилой, изоляцией и оболочкой из ПВХ пониженной пожарной опасности ВВГнг(A)-LS 3x6	ΓΟCT 31996-2012	95	
3.3	Силовой кабель с медной жилой, изоляцией и оболочкой из ПВХ пониженной пожарной опасности ВВГнг(A)-LS 3x2,5	ΓΟCT 31996-2012	800	
3.4	Силовой кабель с медной жилой, изоляцией и оболочкой из ПВХ пониженной пожарной опасности ВВГнг(A)-LS 4x1,5	ΓΟCT 31996-2012	70	
3.5	Силовой кабель с медной жилой, изоляцией и оболочкой из ПВХ пониженной пожарной опасности ВВГнг(A)-LS 3x1,5	ΓΟCT 31996-2012	380	
3.6	Силовой кабель с медной жилой, изоляцией и оболочкой из ПВХ пониженной пожарной опасности ВВГнг(A)-LS 2x1,5	ΓΟCT 31996-2012	70	
3.7	Силовой кабель – 1 на 4 мм2, с медной жилой, изоляцией из сшитого полиэтилена, оболочкой из ПВХ пониженной	FOCT 31996-2012	90	

Схема блокировки

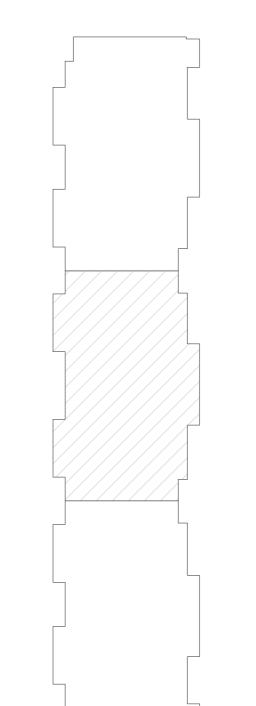

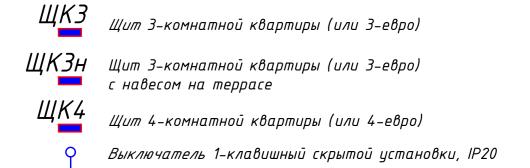

Условно графические обозначения

Щ**К1** Щит 1-комнатной квартиры (или 1-евро)

Щ<u>К2</u> Щит 2-комнатной квартиры (или 2-евро)

Выключатель 2-клавишный скрытой установки, IP20 Розетка 1-местная скрытой установки, IP20


Розетка 1-местная скрытой установки, IP44 Розетка для эл.плиты 32A скрытой установки, IP20 № Звонок электрический с кнопкой 💢 Патрон подвесной

Х Патрон настенный ———— Силовой кабель ВВГнг(A)-LS

Примечания:


- 1. Количество кабельной продукции уточнить при монтаже; 2. Прокладку кабелей осуществлять скрыто в пустотах плит перекрытия
- или под слоем штукатурки;
 3. Ввод силового кабеля через стену в квартиру предусмотрен в отрезке металлической трубы.
 4. Высота установки розеток указана на плане
 5. Высоту установки выключателей принять равной 0,9м от чистого
- 6. Высоту установки квартирного щита принять 1,5м от чистого пола (низ щита)

						01-2022-30M1				
2	_	Зам.	03-25	Cof	10.03.25	50-летия Победы, 35 в г. Богучар Воронежской области				
	Кол.уч		№док	Подпись	Дата					
Ризр	Разраб.	Симак	'ова	Cery	11.23		Стадия	Лист	Листов	
							P	40		
				C 11 - 0		План типового этажа.	The C	ЕВЕРО-ЗАПАД	ІПРІЙ	
Н.ког ГИП	•	Смирн Кузне		- Alle	11.23 11.23	Квартирные электрические сети. Секция 2	NI NI	НСТИТУТ ПРО ПРОЕКТНАЯ КОМІ	ЕКТИРОВАНИЯ ТАНИЯ НОВОГО УРОВНЯ	

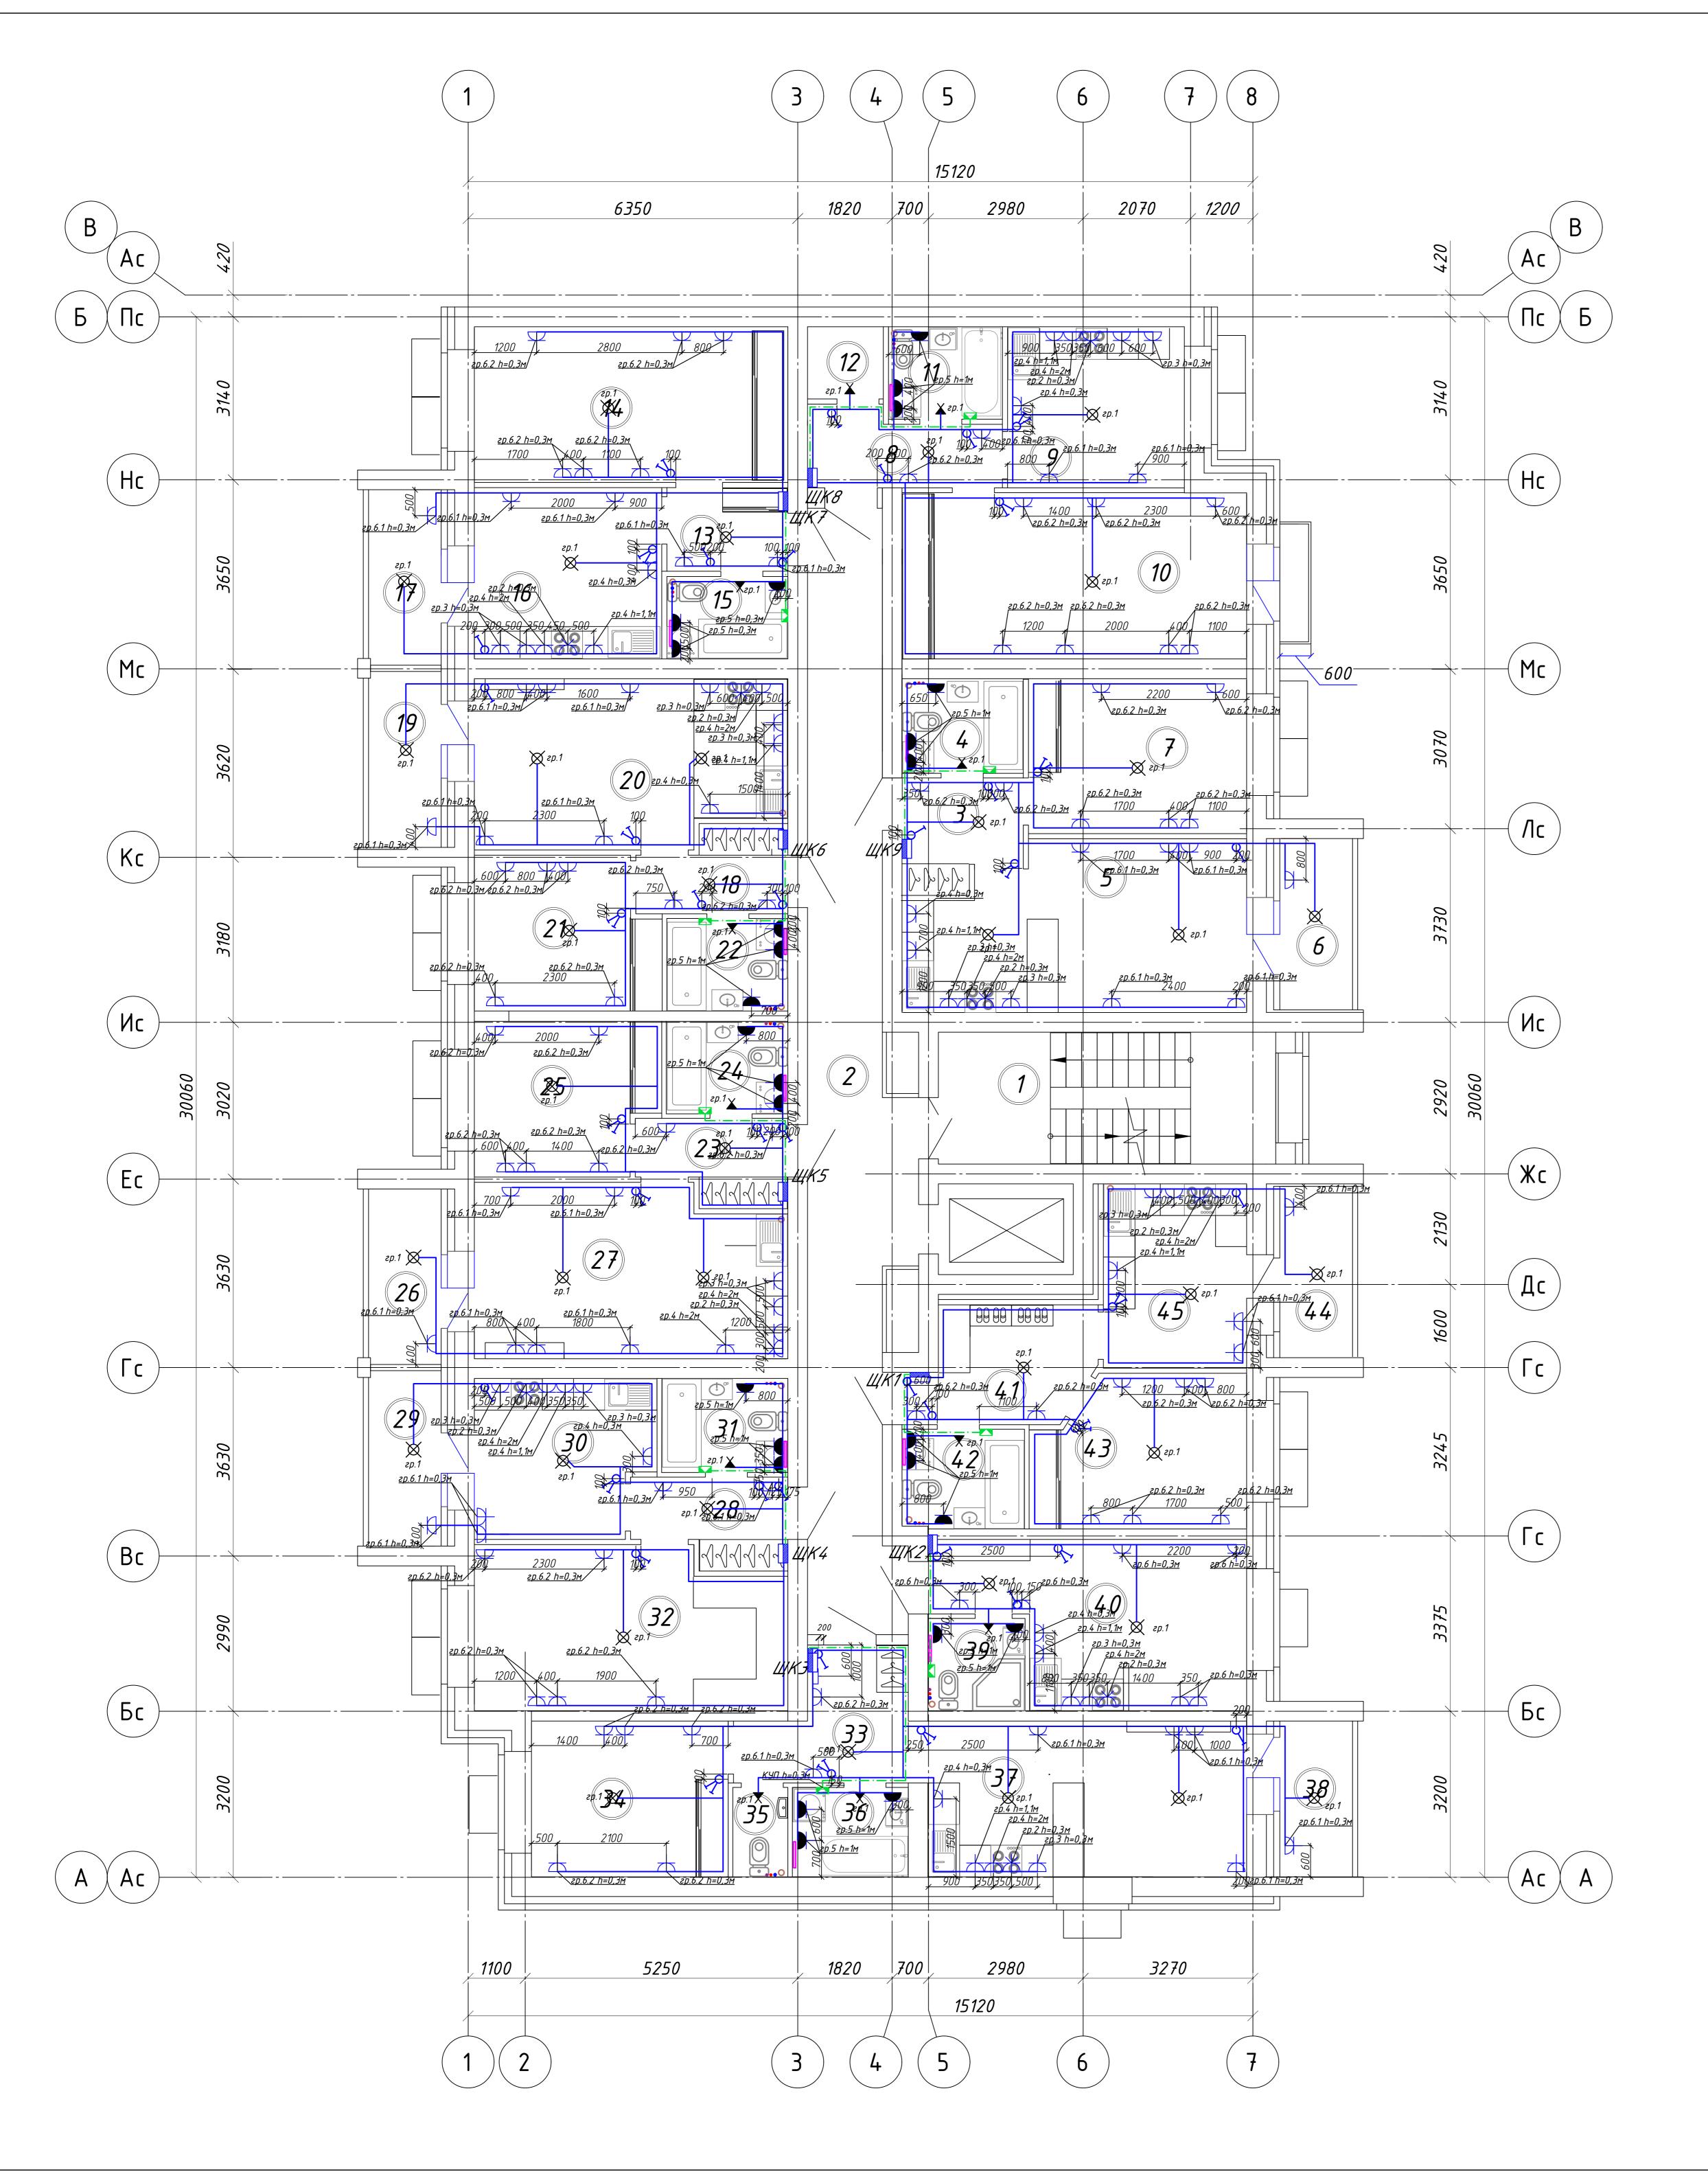

Поз.	Наименование	Код	Кол.	Примечание
1	Оδοрудование			
	Щит 1-комнатной квартиры (или 1-евро)		1	
	Щит 2-комнатной квартиры (или 2-евро)		8	
	Выключатель 1-клавишный ВС10-1-0-КБ 10А КВАРТА белый	EVK10-K01-10-DM	24	ИЕК
	Выключатель 2-клавишный ВС10-2-0-КБ 10А КВАРТА белый	EVK20-K01-10-DM	18	ИЕК
	Розетка 1-местная РС10-3-КБ с заземляющим контактом с защитной шторки 16А КВАРТА белый	ERK11-K01-16-DM	141	ИЕК
	Розетка 1-местная РСбш10-3-ККБ-44 с заземляющим контактом с защитной шторкой с крышкой керамика IP44 16A KBAPTA белый IEK	ERK70-K01-10-DM-44	26	ИЕК
	Розетка разборная для скрытой установки для плиты РПпл11-01-Ст с заземляющим контактом 32A белая	ERP11-32-01-K01	9	ИЕК
	Звонок "ΚЛАССИК" 220В	58055	9	Светозавр
	Кнопка звонка белая 250В	58301	9	Светозавр
	Розетка 1-местная компьютерная РК 10-КБ КВАРТА белый	EKK10-K01-DM	9	ИЕК
2	Материалы Копоδка паспаячная КМ41005 d70x30мм для твепдых стен			
2.1	Коробка распаячная КМ41005 d70х30мм для твердых стен (с крышкой)	UKT01-070-030-000	205	ИЕК
2.2	Коробка установочная СЗ D=68х45мм для твердых стен (с саморезами)	UKT10-068-045-000-A -N-UO	161	ИЕК
2.3	Патрон настенный угловой Пкб27-04-К31 карболитовый Е27 черный	EPK13-04-01-K01	11	ИЕК
2.4	Патрон подвесной Пкб27-04-К01 карболитовый Е27 черный	EPK10-04-01-K01	37	ИЕК
2.5	Пружинно-разжимной металлический анкер KDH 4	80184	37	Fischer
2.6	Труба водогазопроводная легкая неоцинкованная ø40	ΓΟCT 3262-75	2,5	
2.7	Коробка уравнивания потенциалов для скрытой установки в сплошные стены 103х103х47мм	15977583	9	ЭТМ
3	Кабельная продукция			
3.1	Силовой кабель с медной жилой, изоляцией и оболочкой из ПВХ пониженной пожарной опасности ВВГнг(A)-LS 3x10	ΓΟCT 31996-2012	130	
3.2	Силовой кабель с медной жилой, изоляцией и оболочкой из ПВХ пониженной пожарной опасности ВВГнг(A)-LS 3x6	ΓΟCT 31996-2012	105	
3.3	Силовой кабель с медной жилой, изоляцией и оболочкой из ПВХ пониженной пожарной опасности ВВГнг(A)–LS 3x2,5	ΓΟCT 31996-2012	950	
3.4	Силовой кабель с медной жилой, изоляцией и оболочкой из ПВХ пониженной пожарной опасности ВВГнг(A)-LS 4x1,5	ΓΟCT 31996-2012	65	
3.5	Силовой кабель с медной жилой, изоляцией и оболочкой из ПВХ пониженной пожарной опасности ВВГнг(A)-LS 3x1,5	ΓΟCT 31996-2012	280	
3.6	Силовой кабель с медной жилой, изоляцией и оболочкой из ПВХ пониженной пожарной опасности ВВГнг(A)-LS 2x1,5	ΓΟCT 31996-2012	60	
3.7	Силовой кабель – 1 на 4 мм2, с медной жилой, изоляцией из сшитого полиэтилена, оболочкой из ПВХ пониженной	ΓΟCT 31996-2012	70	

Схема блокировки

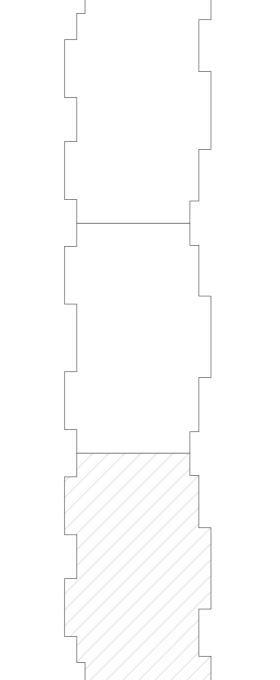

ШК Щит квартирный

Выключатель 1-клавишный скрытой установки, IP20 Выключатель 2-клавишный скрытой установки, IP20 Розетка 1-местная скрытой установки, IP20 Розетка 1-местная скрытой установки, IP44

Розетка для эл.плиты 32A скрытой установки, IP20 Звонок электрический с кнопкой Патрон подвесной

Патрон настенный Силовой кабель ВВГнг(A)-LS

Примечания:

1. Количество кабельной продукции уточнить при монтаже; 2. Прокладку кабелей осуществлять скрыто в пустотах плит перекрытия или под слоем штукатурки;

ала ноо слоем штукатурка; 3. Ввод силового кабеля через стену в квартиру предусмотрен в отрезке металлической трубы. 4. Высота установки розеток указана на плане 5. Высоту установки выключателей принять равной 0,9м от чистого


6. Высоту установки квартирного щита принять 1,5м от чистого пола

7. Розетку RJ-45 установить у входа на высоте 2м; 8. Звонок, расположить над входной дверью, кнопку звонка установить по месту на высоте 1,5м. Использовать гр.1 квартирного

01-2022-30M1 Многоквартирная жилая застройка по ул. Проспект


50-летия Победы, 35 в г. Богучар Воронежской области План типового этажа. СЕВЕРО-ЗАПАДНЫЙ ИНСТИТУТ ПРОЕКТИРОВАНИЯ ПРОЕКТНАЯ КОМПАНИЯ НОВОГО УРОВНЯ Н.контр. Смирнова ИШУ 11.23 **Квартирные электрические сети.** ГИП Кузнецов 11.23 **Секция 3**

Формат АО

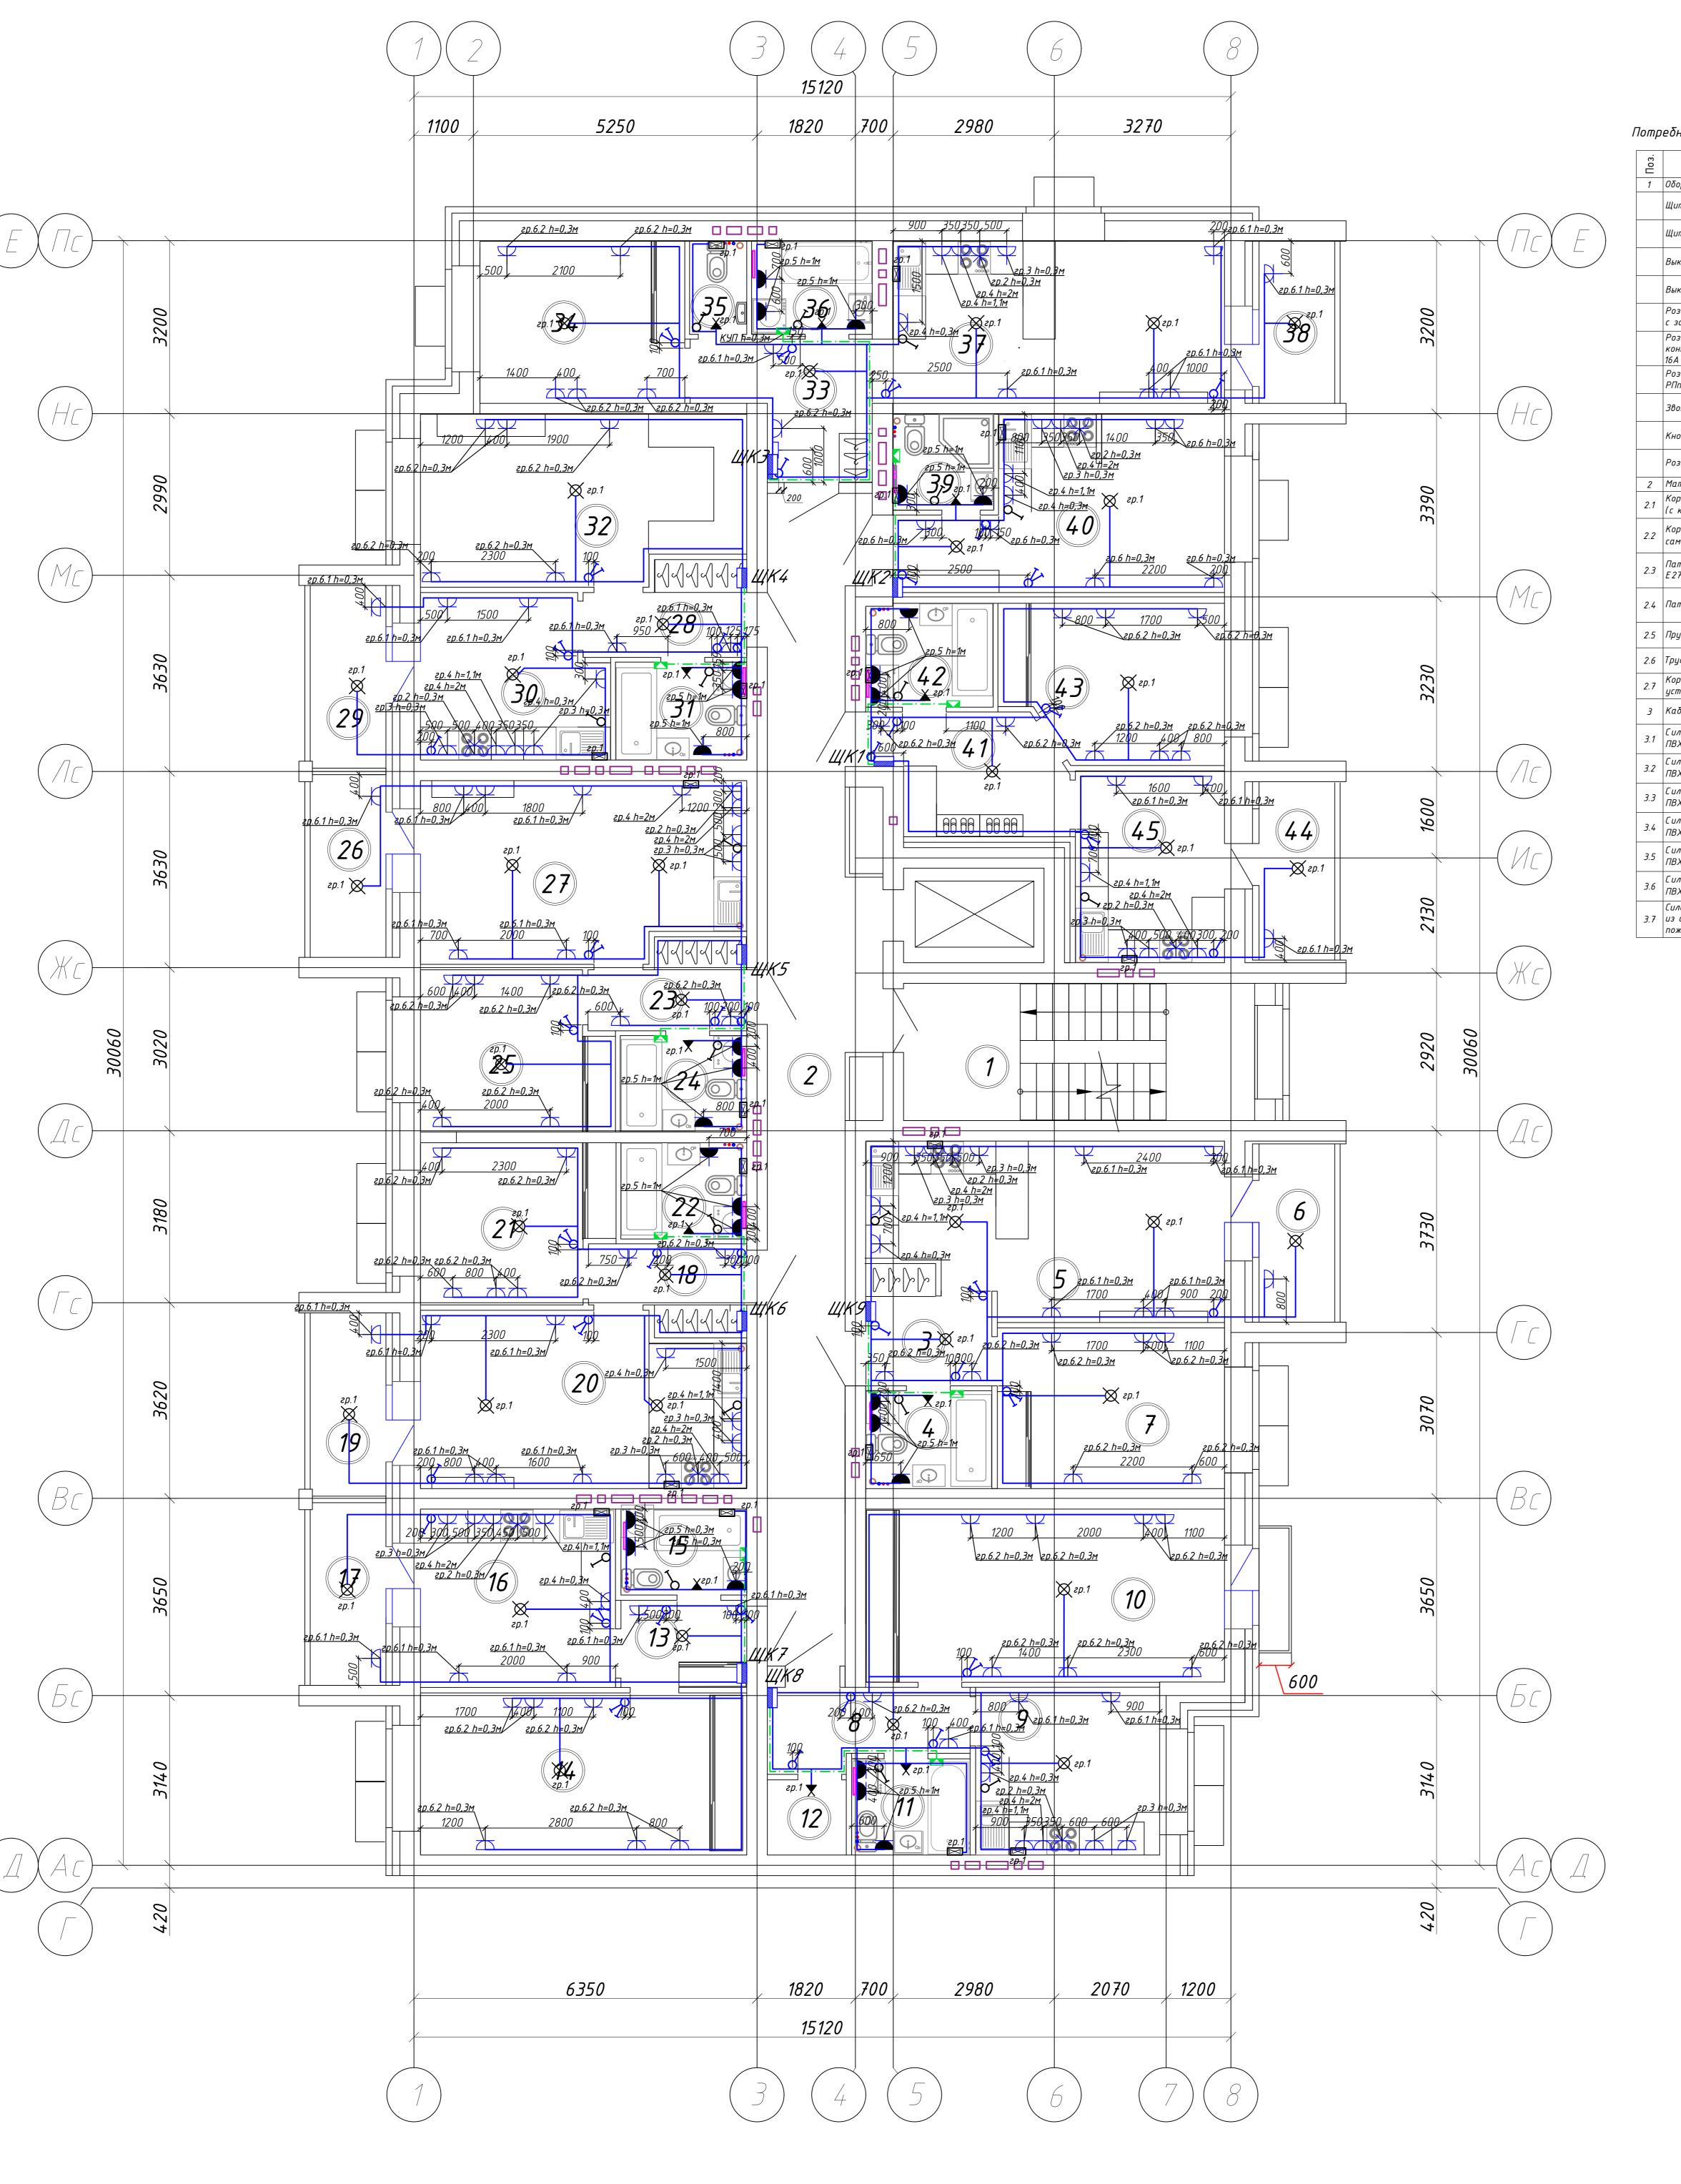

Поз.	Наименование	Код	Кол.	Примечание
1	Оборудование			
	Щит 1-комнатной квартиры (или 1-евро)		1	
	Щит 2-комнатной квартиры (или 2-евро)		8	
	Выключатель 1-клавишный ВС10-1-0-КБ 10А КВАРТА белый	EVK10-K01-10-DM	43	ИЕК
	Выключатель 2-клавишный ВС10-2-0-КБ 10А КВАРТА белый	EVK20-K01-10-DM	18	ИЕК
	Розетка 1-местная РС10-3-КБ с заземляющим контактом с защитной шторки 16А КВАРТА белый	ERK11-K01-16-DM	141	ИЕК
	Розетка 1-местная РСбш10-3-ККБ-44 с заземляющим контактом с защитной шторкой с крышкой керамика IP44 16A KBAPTA белый IEK	ERK70-K01-10-DM-44	26	ИЕК
	Розетка разборная для скрытой установки для плиты РПпл11-01-Ст с заземляющим контактом 32A белая	ERP11-32-01-K01	9	ИЕК
	Звонок "КЛАССИК" 220В	58055	9	Светозавр
	Кнопка звонка белая 250В	58301	9	Светозавр
	Розетка 1-местная компьютерная РК 10-КБ КВАРТА белый	EKK10-K01-DM	9	ИЕК
2	Материалы			
2.1	(с крышкой)		205	ИЕК
2.2	Коробка установочная СЗ D=68х45мм для твердых стен (с саморезами)	UKT10-068-045-000-A -N-UO	180	ИЕК
2.3	Патрон настенный угловой Пкб27-04-К31 карболитовый Е27 черный	EPK13-04-01-K01	11	ИЕК
2.4	Патрон подвесной Пкб27-04-К01 карболитовый Е27 черный	EPK10-04-01-K01	37	ИЕК
2.5	Пружинно-разжимной металлический анкер KDH 4	80184	37	Fischer
2.6	Труба водогазопроводная легкая неоцинкованная ø40	ΓΟCT 3262-75	2,5	
2.7	Короδка уравнивания потенциалов для скрытой установки в сплошные стены 103х103х47мм	15977583	9	ЭТМ
3	Кабельная продукция			
3.1	Силовой кабель с медной жилой, изоляцией и оболочкой из ПВХ пониженной пожарной опасности ВВГнг(A)-LS 3x10	ΓΟCT 31996-2012	130	
3.2	Силовой кабель с медной жилой, изоляцией и оболочкой из ПВХ пониженной пожарной опасности ВВГнг(A)–LS 3x6	ΓΟCT 31996-2012	105	
3.3	Силовой кабель с медной жилой, изоляцией и оболочкой из ПВХ пониженной пожарной опасности ВВГнг(A)-LS 3x2,5	ΓΟCΤ 31996-2012	950	
3.4	Силовой кабель с медной жилой, изоляцией и оболочкой из ПВХ пониженной пожарной опасности ВВГнг(A)-LS 4x1,5	ΓΟCΤ 31996-2012	65	
3.5	Силовой кабель с медной жилой, изоляцией и оболочкой из ПВХ пониженной пожарной опасности ВВГнг(A)-LS 3x1,5	ΓΟCΤ 31996-2012	380	
3.6	Силовой кабель с медной жилой, изоляцией и оболочкой из ПВХ пониженной пожарной опасности ВВГнг(A)-LS 2x1,5	ΓΟCT 31996-2012	100	
3.7	Силовой кабель – 1 на 4 мм2, с медной жилой, изоляцией из сшитого полиэтилена, оболочкой из ПВХ пониженной пожарной опасности, желто-зеленой изоляции	ΓΟCT 31996-2012	70	

Схема блокировки

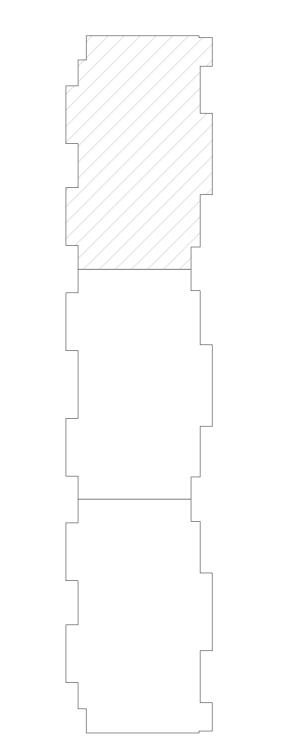

Ш ЩК Щит квартирный

Выключатель 1-клавишный скрытой установки, IP20 Выключатель 2-клавишный скрытой установки, IP20 Розетка 1-местная скрытой установки, IP20

Розетка 1-местная скрытой установки, IP44 Розетка для эл.плиты 32A скрытой установки, IP20 Звонок электрический с кнопкой

Патрон подвесной Патрон настенный

Силовой кабель ВВГнг(A)-LS Выключатель 1-клавишный скрытой установки, IP20. Для вентилятора

Примечания:

1. Количество кабельной продукции уточнить при монтаже; 2. Прокладку кабелей осуществлять скрыто в пустотах плит перекрытия или под слоем штукатурки; 3. Ввод силового кабеля через стену в квартиру предусмотрен в отрезке металлической трубы.

4. Высота установки розеток указана на плане 5. Высоту установки выключателей принять равной 0,9м от чистого


6. Высоту установки квартирного щита принять 1,5м от чистого пола

7. Розетку RJ-45 установить у входа на высоте 2м; 8. Звонок, расположить над входной дверью, кнопку звонка установить по месту на высоте 1,5м. Использовать гр.1 квартирного

9. Вытяжные канальные вентиляторы подключать от сетей освещения квартиры кабелем ВВГнг(A)–LS 3(2)x1,5. Управление от настенного 1кл.


выключателя, который располагать на высоте 1100мм 01-2022-30M1 Многоквартирная жилая застройка по ул. Проспект 50-летия Победы, 35 в г. Богучар Воронежской области P 42 План 9 этажа. Квартирные электрические сети. Секция 1

СЕВЕРО-ЗАПАДНЫЙ ИНСТИТУТ ПРОЕКТИРОВАНИЯ ПРОЕКТНАЯ КОМПАНИЯ НОВОГО УРОВНЯ Формат АО

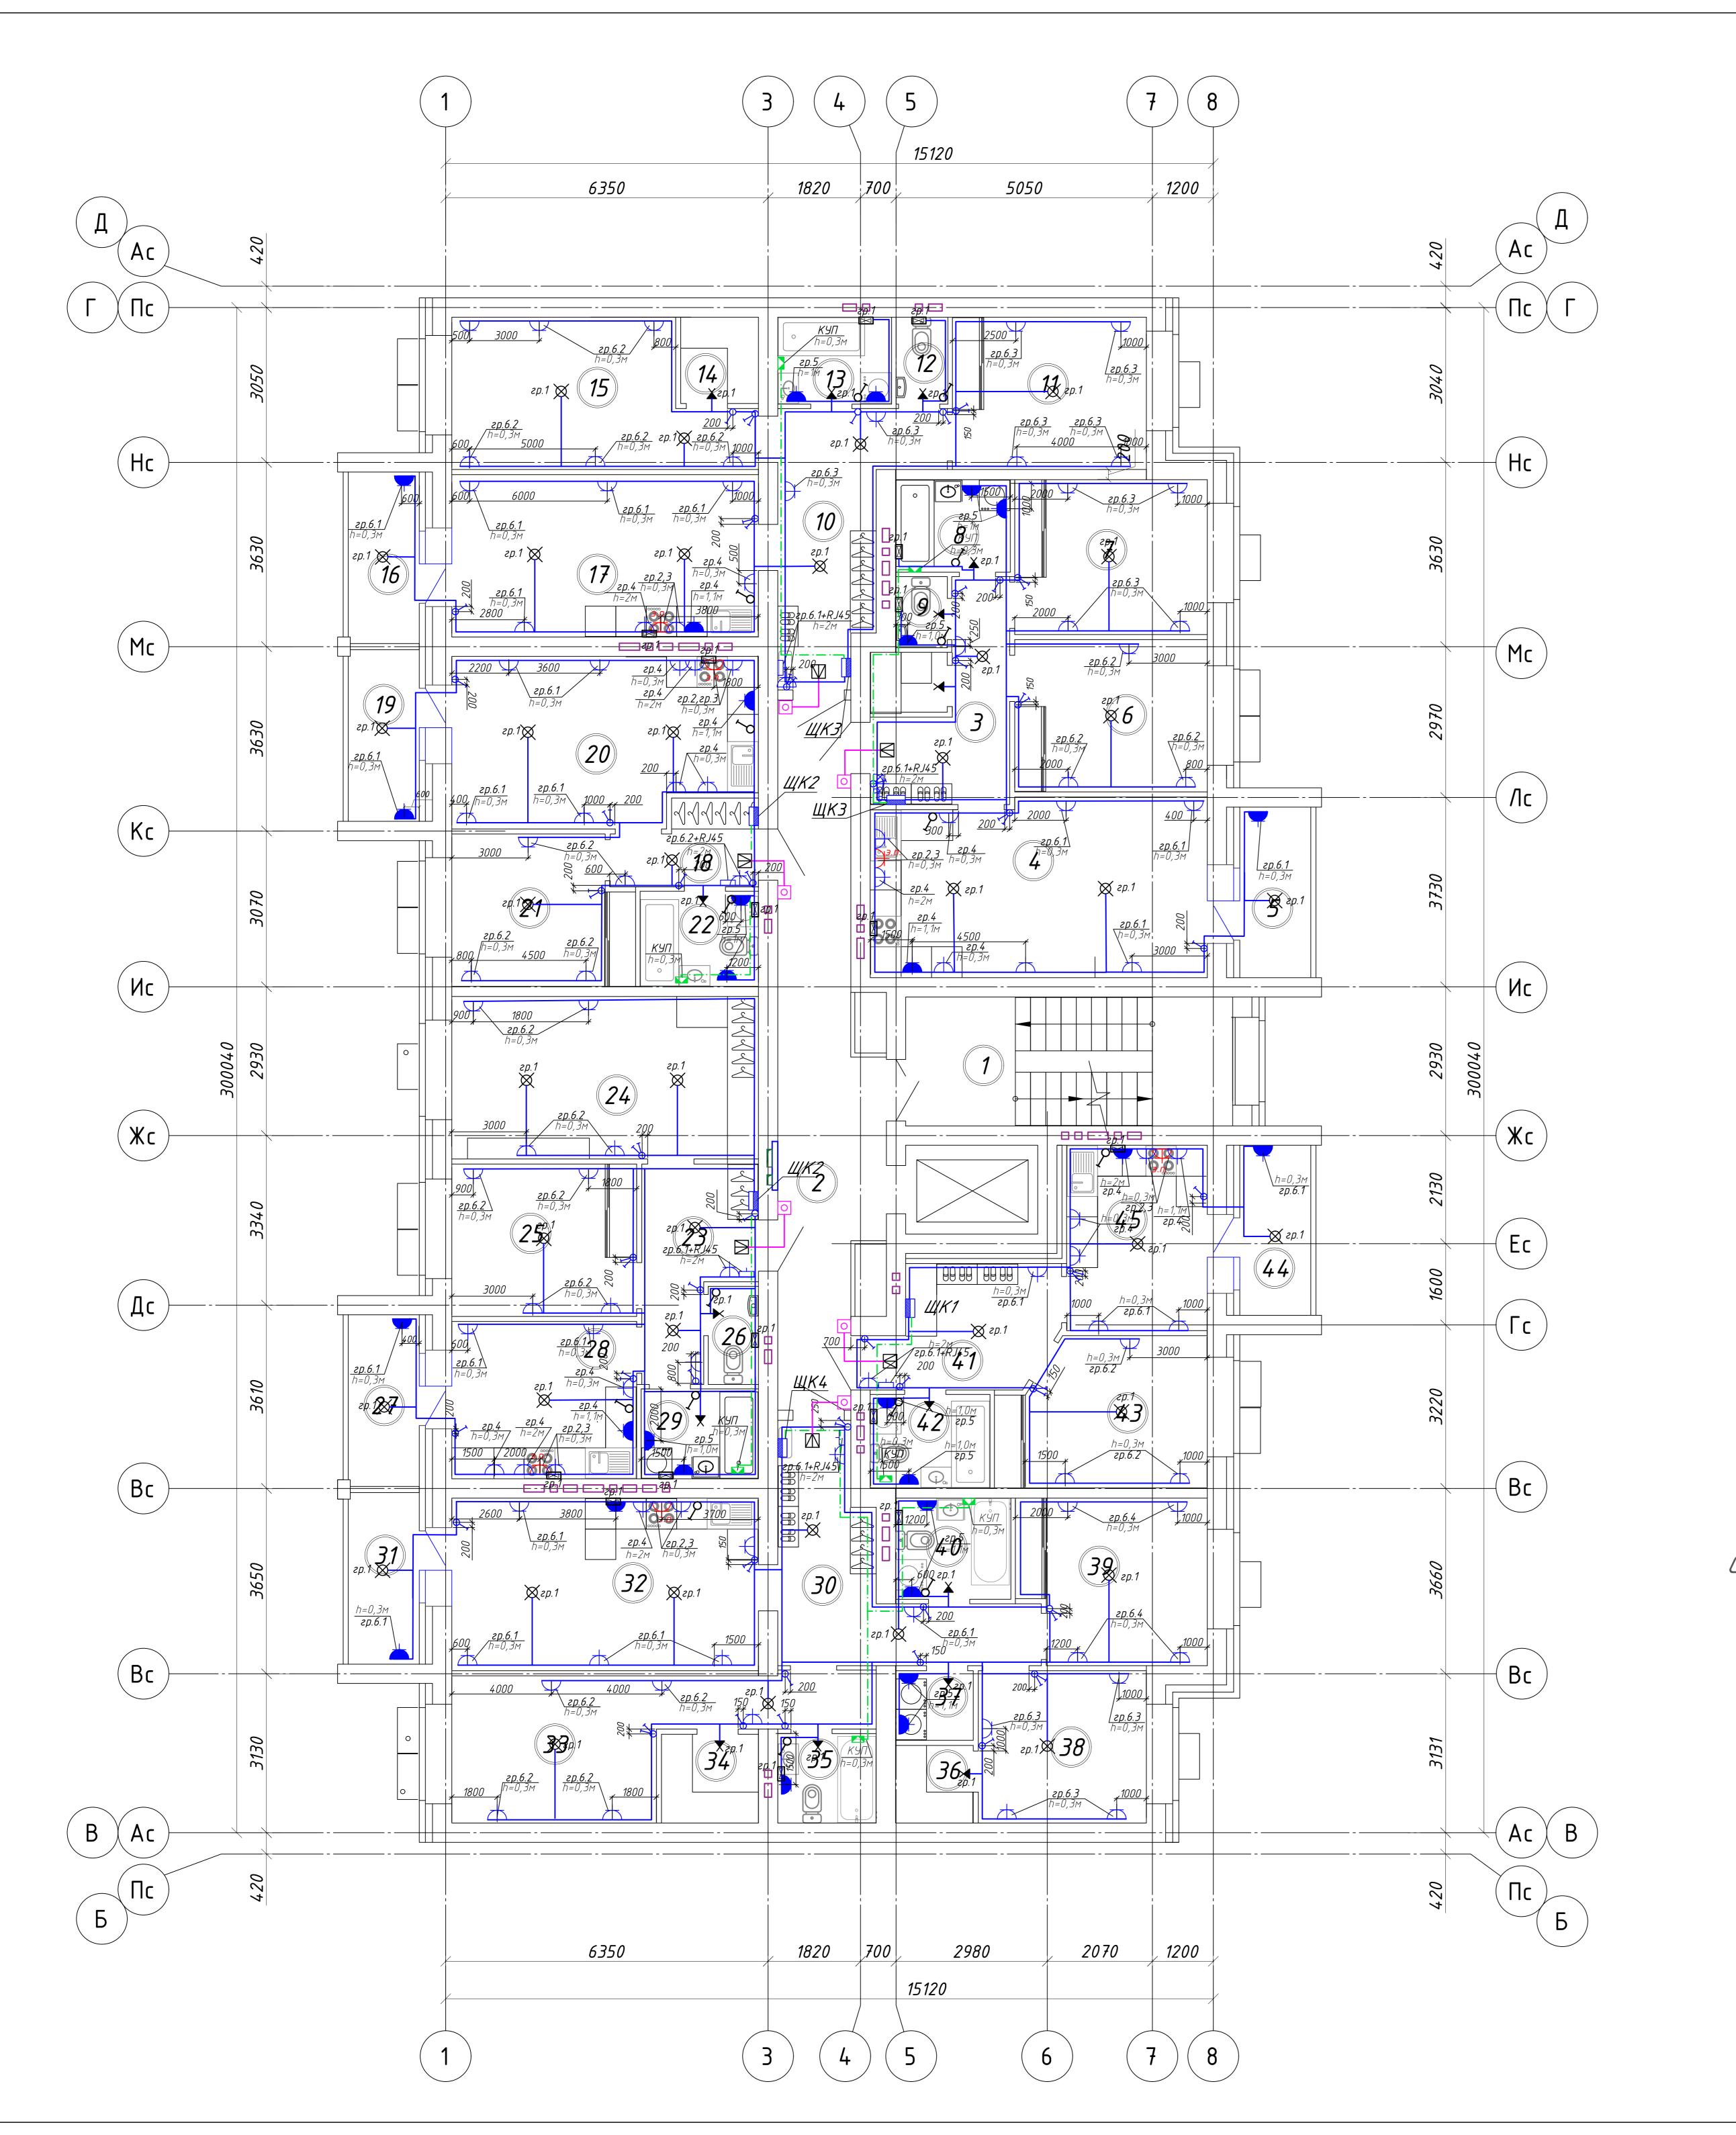

Поз.	Наименование	Код	Кол.	Примечан
1	Оδοрудование			
1.1	Щит 1-комнатной квартиры (или 1-евро)		1	Смотри л
1.2	Щит 2-комнатной квартиры (или 2-евро)		2	Смотри л
1.3	Щит 3-комнатной квартиры (или 3-евро)		2	Смотри л
1.4	Щит 4-комнатной квартиры (или 4-евро)		1	Смотри л
1.5	Выключатель 1-клавишный ВС10-1-0-КБ 10А КВАРТА белый	EVK10-K01-10-DM	41	ИЕК
1.6	Выключатель 2-клавишный ВС10-2-0-КБ 10А КВАРТА белый	EVK20-K01-10-DM	20	ИЕК
1. 7	Розетка 1-местная РС10-3-КБ с заземляющим контактом с защитной шторки 16A КВАРТА белый	ERK11-K01-16-DM	100	ИЕК
1.8	Розетка 1-местная РСбш10-3-ККБ-44 с заземляющим контактом с защитной шторкой с крышкой керамика IP44 16A KBAPTA белый IEK	ERK70-K01-10-DM-44	28	ИЕК
1.9	Розетка разборная для скрытой установки для плиты РПпл11-01-Ст с заземляющим контактом 32A белая	ERP11-32-01-K01	6	ИЕК
1.10	Звонок "ΚЛАССИК" 220В	58055	6	Светоза
1.11	Кнопка звонка белая 250В	58301	6	Светоза
1.12	Розетка 1-местная компьютерная РК10-КБ КВАРТА белый	EKK10-K01-DM	6	ИЕК
2	Материалы			
2.1	Коробка распаячная КМ41005 d70х30мм для твердых стен (с крышкой)	UKT01-070-030-000	236	ИЕК
2.2	Коробка установочная СЗ D=68х45мм для твердых стен (с саморезами)	UKT10-068-045-000-A -N-UO	201	ИЕК
2.3	Патрон настенный угловой Пкб27-04-К31 карболитовый Е27 черный	EPK13-04-01-K01	12	ИЕК
2.4	Патрон подвесной Пкб27–04–К01 карболитовый Е27 черный	EPK10-04-01-K01	39	ИЕК
2.5	Пружинно-разжимной металлический анкер KDH 4	80184	39	Fischer
2.6	Труба водогазопроводная легкая неоцинкованная ø40	ΓΟCT 3262-75	2,5	
2.7	Коробка уравнивания потенциалов для скрытой установки в сплошные стены 103х103х47мм	15977583	6	ЭТМ
3	Кабельная продукция			
3.1	Силовой кабель с медной жилой, изоляцией и оболочкой из ПВХ пониженной пожарной опасности ВВГнг(A)-LS 3x10	ΓΟCT 31996-2012	95	
3.2	Силовой кабель с медной жилой, изоляцией и оболочкой из ПВХ пониженной пожарной опасности ВВГнг(A)–LS Эх6	ΓΟCT 31996-2012	95	
3.3	Силовой кабель с медной жилой, изоляцией и оболочкой из ПВХ пониженной пожарной опасности ВВГнг(A)-LS 3x2,5	ΓΟCT 31996-2012	800	
3.4	Силовой кабель с медной жилой, изоляцией и оболочкой из ПВХ пониженной пожарной опасности ВВГнг(A)-LS 4x1,5	ΓΟCT 31996-2012	70	
3.5	Силовой кабель с медной жилой, изоляцией и оболочкой из ПВХ пониженной пожарной опасности ВВГнг(A)-LS 3x1,5	ΓΟCT 31996-2012	460	
3.6	Силовой кабель с медной жилой, изоляцией и оболочкой из ПВХ пониженной пожарной опасности ВВГнг(A)-LS 2x1,5	ΓΟCT 31996-2012	100	
3.7	Силовой кабель – 1 на 4 мм2, с медной жилой, изоляцией из сшитого полиэтилена, оболочкой из ПВХ пониженной пожарной опасности, желто-зеленой изоляции	ΓΟCT 31996-2012	90	

Схема блокировки

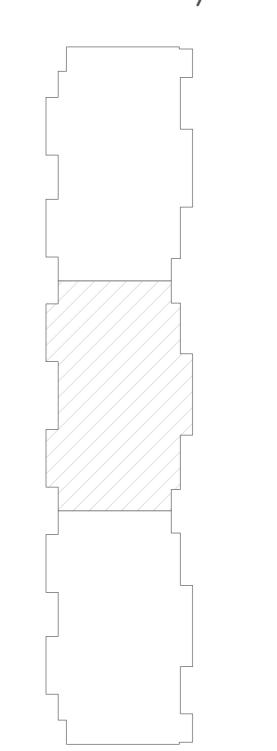

Условно графические обозначения

Щ**К1** Щит 1-комнатной квартиры (или 1-евро) Щ<u>К2</u> Щит 2-комнатной квартиры (или 2-евро)

Щ**КЗ** Щит 3-комнатной квартиры (или 3-евро) ЩКЗН Щит 3-комнатной квартиры (или 3-евро) с навесом на террасе

Щ<mark>К4</mark> Щит 4-комнатной квартиры (или 4-евро) Выключатель 1-клавишный скрытой установки, IP20 Выключатель 2-клавишный скрытой установки, IP20

Розетка 1-местная скрытой установки, IP20

Розетка 1-местная скрытой установки, IP44 Розетка для эл.плиты 32А скрытой установки, IP20

№ 38онок электрический с кнопкой Х Патрон подвесной 🛣 Патрон настенный

———— Силовой кабель ВВГнг(A)-LS

Выключатель 1-клавишный скрытой установки, IP20. Для вентилятора

Примечания:


1. Количество кабельной продукции уточнить при монтаже; 2. Прокладку кабелей осуществлять скрыто в пустотах плит перекрытия

2. Прокличку кичелей осущестолять скрыто в пустотих плат перекрытая или под слоем штукатурки;
3. Ввод силового кабеля через стену в квартиру предусмотрен в отрезке металлической трубы.
4. Высота установки розеток указана на плане
5. Высоту установки выключателей принять равной 0,9м от чистого

6. Высоту установки квартирного щита принять 1,5м от чистого пола (низ щита)


7. Вытяжные канальные вентиляторы подключать от сетей освещения квартиры кабелем ВВГнг(A)–LS 3(2)х1,5. Управление от настенного 1кл. выключателя, который располагать на высоте 1100мм

						01-2022-30M1				
2	-	Зам.	03-25	Cof	10.03.25	Многоквартирная жилая застройка по ул. Проспект 50-летия Победы, 35 в г. Богучар Воронежской области				
Изм.	Кол.уч	Лист	№док	Подпись	Дата					
Разр	αδ.	Симак	ова	Ceref	11.23		Стадия	Лист	Листов	
				0			Р	43		
				_		План 9 этажа. Квартирные	**			
Н.кон	нтр.	Смирн	ова	College	11.23	электрические сети. Секция 2	CI	ВЕРО-ЗАПАД	НЫЙ ЕКТИРОВАНИЯ	
ГИП		Кузне	цов	Alex	11.23				АНИЯ НОВОГО УРОВНЯ	

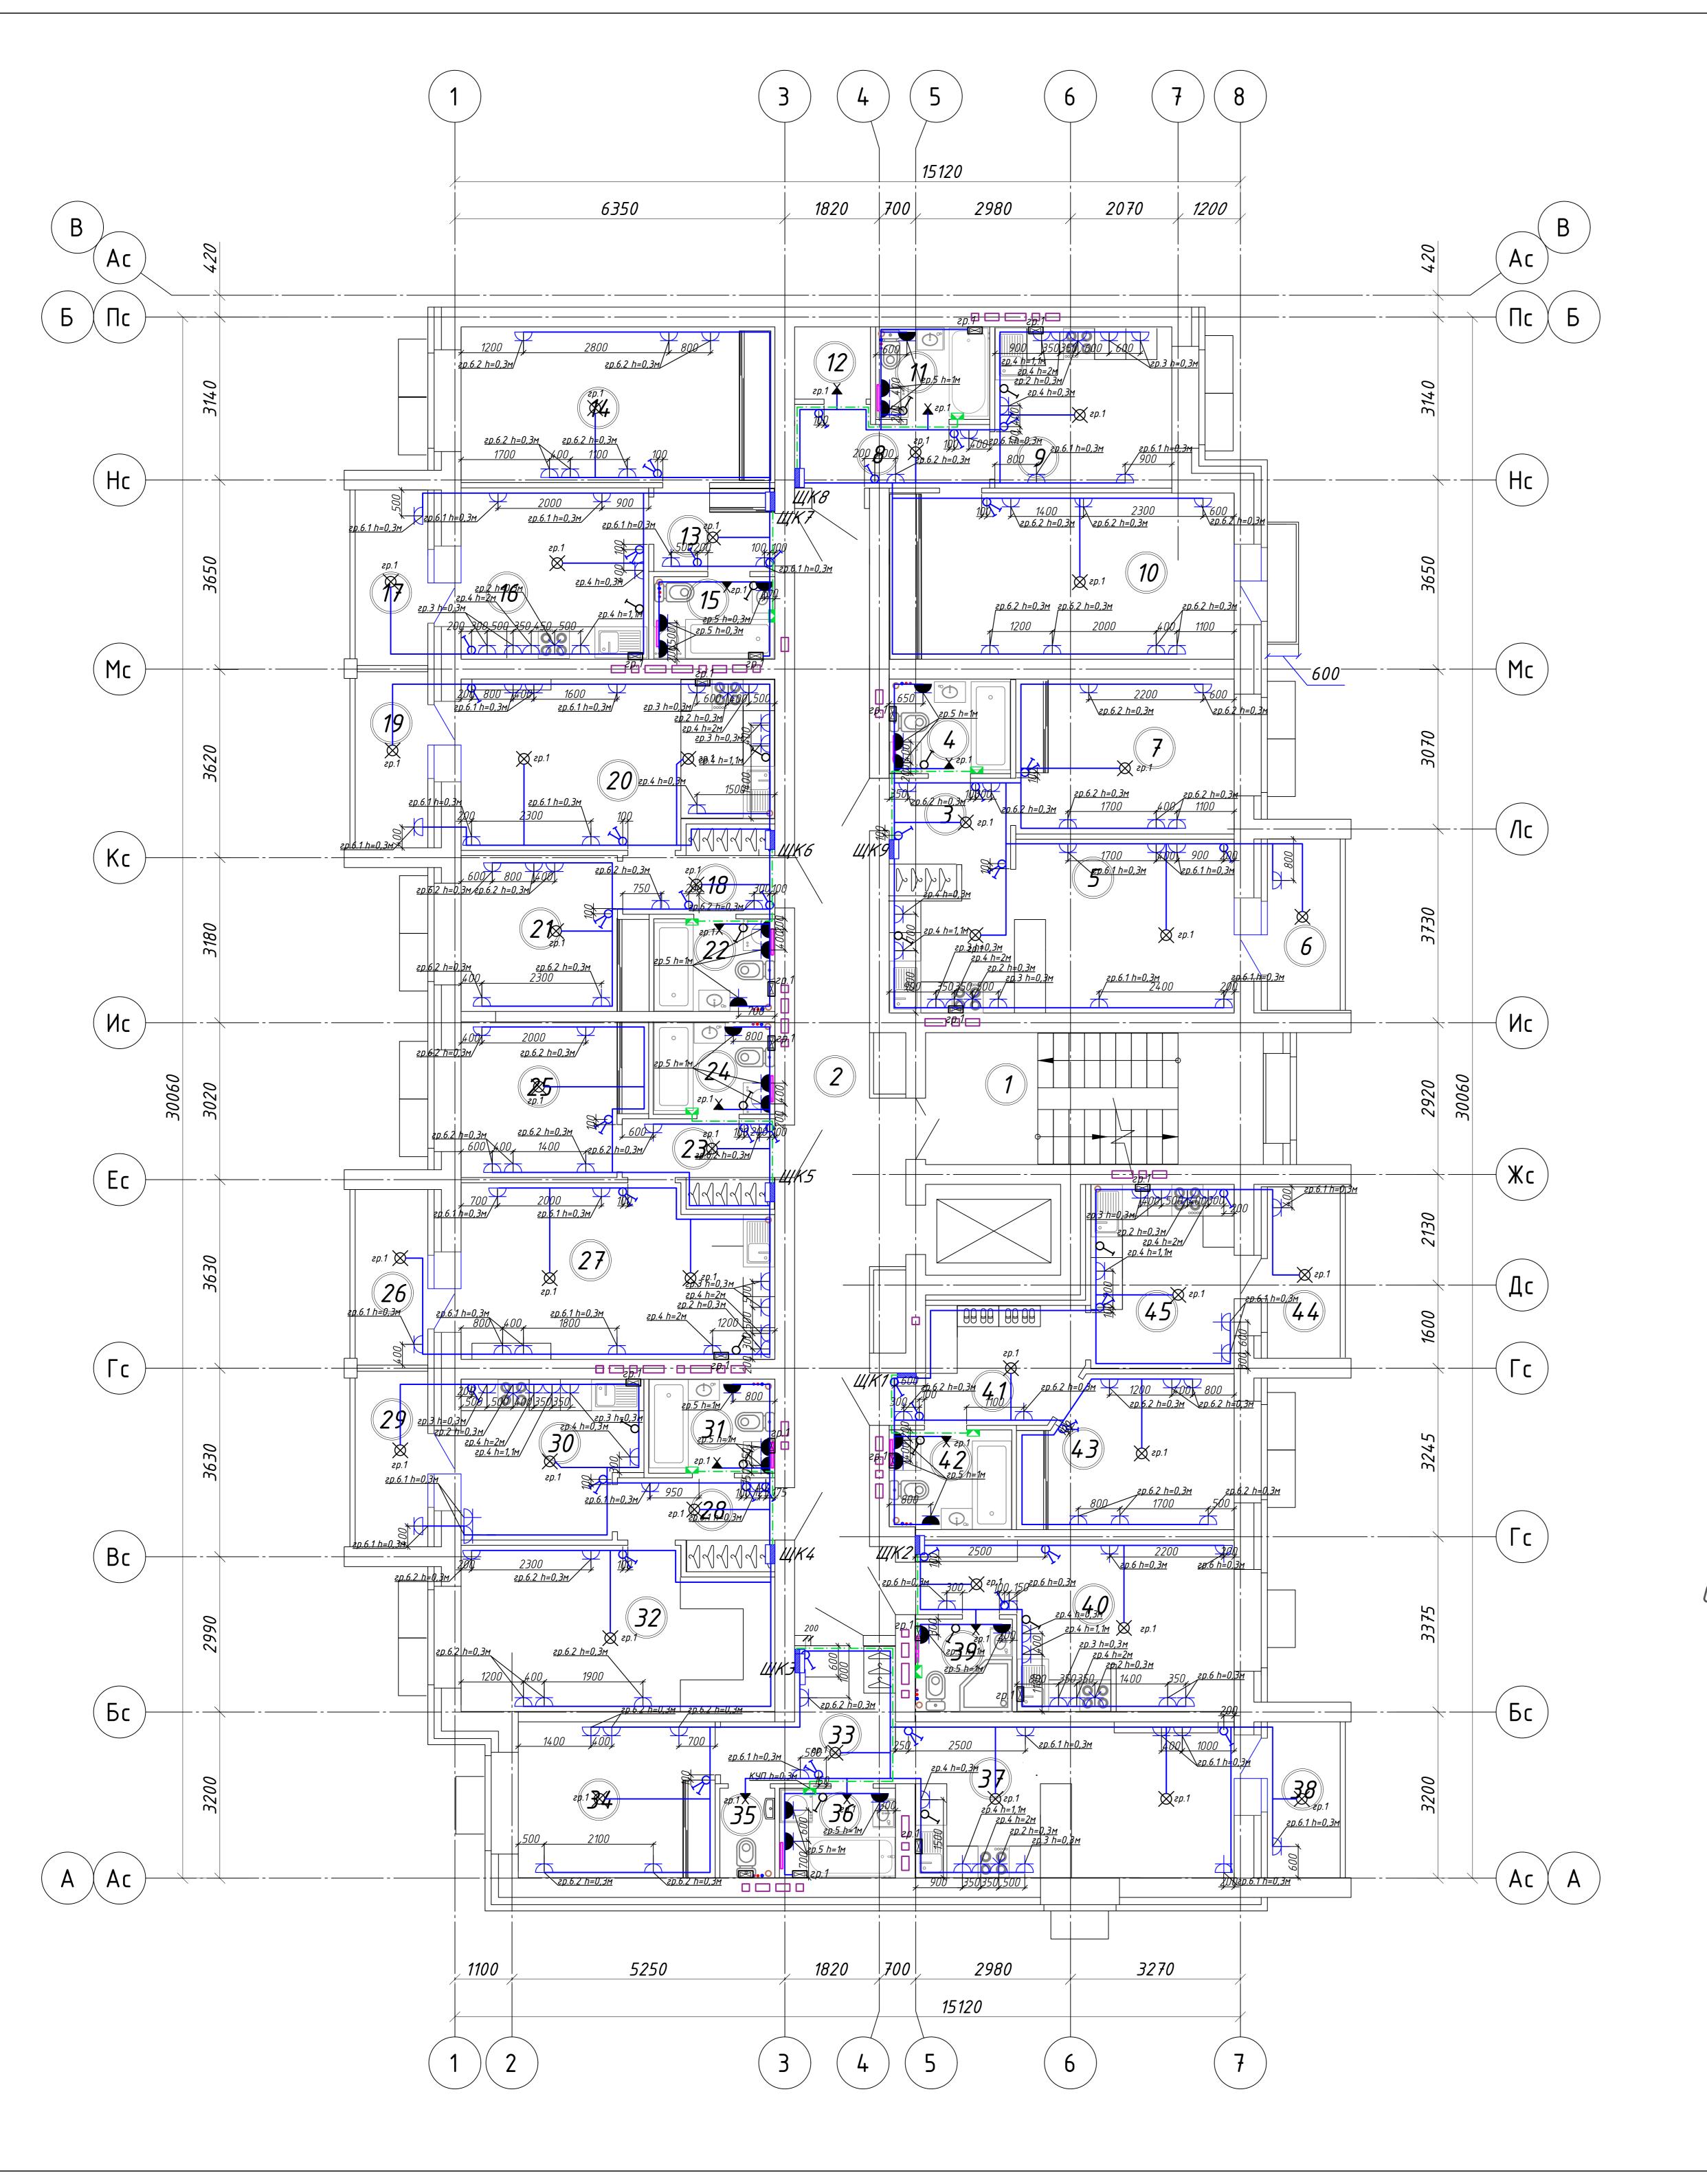

Поз.	Наименование	Код	Кол.	Примечание
1	Оδорудование			
	Щит 1-комнатной квартиры (или 1-евро)		1	
	Щит 2-комнатной квартиры (или 2-евро)		8	
	Выключатель 1-клавишный ВС10-1-0-КБ 10А КВАРТА белый	EVK10-K01-10-DM	42	ИЕК
	Выключатель 2-клавишный ВС10-2-0-КБ 10А КВАРТА белый	EVK20-K01-10-DM	18	ИЕК
	Розетка 1-местная РС10-3-КБ с заземляющим контактом с защитной шторки 16А КВАРТА белый	ERK11-K01-16-DM	141	ИЕК
	Розетка 1-местная РСбш10-3-ККБ-44 с заземляющим контактом с защитной шторкой с крышкой керамика IP44 16A KBAPTA белый IEK	ERK70-K01-10-DM-44	26	ИЕК
	Розетка разборная для скрытой установки для плиты РПпл11-01-Ст с заземляющим контактом 32A белая	ERP11-32-01-K01	9	ИЕК
	Звонок "ΚЛАССИК" 220В	58055	9	Светозавр
	Кнопка звонка белая 250В	58301	9	Светозавр
	Розетка 1-местная компьютерная РК 10-КБ КВАРТА белый	EKK10-K01-DM	9	ИЕК
2	Материалы			
2.1	Коробка распаячная КМ41005 d70х30мм для твердых стен (с крышкой)	UKT01-070-030-000	205	ИЕК
2.2	Коробка установочная СЗ D=68х45мм для твердых стен (с саморезами)	UKT10-068-045-000-A -N-UO	179	ИЕК
2.3	Патрон настенный угловой Пкб27-04-К31 карболитовый Е27 черный	EPK13-04-01-K01	11	ИЕК
2.4	Патрон подвесной Пкб27-04-К01 карболитовый Е27 черный	EPK10-04-01-K01	37	ИЕК
2.5	Пружинно-разжимной металлический анкер KDH 4	80184	37	Fischer
2.6	Труба водогазопроводная легкая неоцинкованная ø40	ΓΟCT 3262-75	2,5	
2.7	Коробка уравнивания потенциалов для скрытой установки в сплошные стены 103х103х47мм	15977583	9	ЭТМ
3	Кабельная продукция			
3.1	Силовой кабель с медной жилой, изоляцией и оболочкой из ПВХ пониженной пожарной опасности ВВГнг(A)–LS 3x10	ΓΟCT 31996-2012	130	
3.2	Силовой кабель с медной жилой, изоляцией и оболочкой из ПВХ пониженной пожарной опасности ВВГнг(A)–LS 3x6	ΓΟCT 31996-2012	105	
3.3	Силовой кабель с медной жилой, изоляцией и оболочкой из ПВХ пониженной пожарной опасности ВВГнг(A)-LS 3x2,5	ΓΟCT 31996-2012	950	
3.4	Силовой кабель с медной жилой, изоляцией и оболочкой из ПВХ пониженной пожарной опасности ВВГнг(A)-LS 4x1,5	ΓΟCΤ 31996-2012	65	
3.5	Силовой кабель с медной жилой, изоляцией и оболочкой из ПВХ пониженной пожарной опасности ВВГнг(A)-LS 3x1,5	ΓΟCT 31996-2012	380	
3.6	Силовой кабель с медной жилой, изоляцией и оболочкой из ПВХ пониженной пожарной опасности ВВГнг(A)-LS 2x1,5	ΓΟCT 31996-2012	100	
3.7	Силовой кабель – 1 на 4 мм2, с медной жилой, изоляцией из сшитого полиэтилена, оболочкой из ПВХ пониженной пожарной опасности, желто-зеленой изоляции	ΓΟCT 31996-2012	70	

Схема блокировки

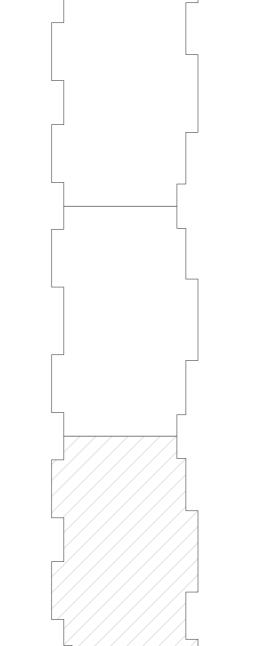

ШК Щит квартирный

Выключатель 1-клавишный скрытой установки, IP20 Выключатель 2-клавишный скрытой установки, IP20 Розетка 1-местная скрытой установки, IP20 Розетка 1-местная скрытой установки, IP44

Розетка для эл.плиты 32A скрытой установки, IP20

Звонок электрический с кнопкой

Патрон подвесной Патрон настенный

Силовой кабель ВВГнг(A)-LS Выключатель 1-клавишный скрытой установки, IP20. Для вентилятора

Примечания:

1. Количество кабельной продукции уточнить при монтаже; 2. Прокладку кабелей осуществлять скрыто в пустотах плит перекрытия

или под слоем штукатурки; 3. Ввод силового кабеля через стену в квартиру предусмотрен в отрезке металлической трубы.

4. Высота установки розеток указана на плане 5. Высоту установки выключателей принять равной 0,9м от чистого

6. Высоту установки квартирного щита принять 1,5м от чистого пола

Розетку RJ-45 установить у входа на высоте 2м;

8. Звонок, расположить над входной дверью, кнопку звонка установить по месту на высоте 1,5м. Использовать гр.1 квартирного

9. Вытяжные канальные вентиляторы подключать от сетей освещения квартиры кабелем ВВГнг(A)–LS 3(2)x1,5. Управление от настенного 1кл.

выключателя, который располагать на высоте 1100мм 01-2022-30M1 Многоквартирная жилая застройка по ул. Проспект 50-летия Победы, 35 в г. Богучар Воронежской области P 44 План 9 этажа. Квартирные электрические сети. Секция 3 СЕВЕРО-ЗАПАДНЫЙ ИНСТИТУТ ПРОЕКТИРОВАНИЯ ПРОЕКТНАЯ КОМПАНИЯ НОВОГО УРОВНЯ

Формат АО

Позиция	Наименование и техническая характеристика	Тип, марка, обозначение документа	Код, артикул оборудования, изделия, материала	Завод- изготовитель	Единица измерения	Коли- чество	Масса единицы кг	Примечания
1	2	3	4	5	6	7	8	9
	Потребность в оборудовании, материалах Секция №1							
1	Этажные щиты							
1.1	Щит этажный на 8 квартир в составе:				шт.	1		1 эт.
	Корпус металлический	EKF PROxima	mb29-v-8	EKF	шт.	1		
	Счетчик однофазный многотарифный	Φοδος 1 230B 5-80A IQORLM(1)-C		Ф0Б0С	шт.	8		
	Выключатель нагрузки (мини-рубильник)	BH-32 3P 63A	MNV10-3-063	ИЕК	шт.	8		
	Выключатель автоматический 230В, 4,5кА, х-ра С	BA47-29 1P 50A	MVA20-1-050-C	ИЕК	шт.	8		
	Зажим ответвительный	Y-870M	UKZ-Z0-870M	ИЕК	шт.	24		
1.2	Щит этажный на 9 квартир в составе:				шт.	4		
	Корпус металлический на 9 квартир	EKF PROxima	mb29-v-9	EKF	шт.	1		
	Счетчик однофазный многотарифный	Φοδος 1 230B 5-80A IQORLM(1)-C		Ф0Б0С	шт.	9		
	Выключатель нагрузки (мини-рубильник)	BH-32 3P 63A	MNV10-3-063	ИЕК	шт.	9		
	Выключатель автоматический 230В, 4,5кА, х-ра С	BA47-29 1P 50A	MVA20-1-050-C	ИЕК	шт.	9		
	Зажим ответвительный	Y-870M	UKZ-Z0-870M	ИЕК	шт.	27		
1.3	Щит этажный на 9 квартир в составе:				шт.	4		
	Корпус металлический на 10 квартир	EKF PROxima	mb29-v-10	EKF	шт.	1		
	Счетчик однофазный многотарифный	Φοδος 1 230B 5-80A IQORLM(1)-C		Φ050C	шт.	9		
	Выключатель нагрузки (мини-рубильник)	BH-32 3P 63A	MNV10-3-063	ИЕК	шт.	9		
	Выключатель автоматический 230В, 4,5кА, х-ра С	BA47-29 1P 50A	MVA20-1-050-C	ИЕК	шт.	9		

						01-2022-3	- ЭОМ1. С				
						Многоквартирная жилая застр	-	•			
Изм.	Кол	/lucm	№ док.	Подилсь	Дата	50-летия Победы, 35 в г. Богучар Воронежской области					
Разр	οαδ.	аб. Симакова 🚱 🕏		Bref!	11.22	Спецификация оборудования,	Стадия	/lucm	Листов		
							Р	1	18		
						изделий и материалов.	000 «	Северо	Западный		
Н.Кон	termip criapricea		р Смирнова Слице, 11.22		11.22	Секция 1,2,3		, инстит			
ГИП			THE .	11.22		חחנ	оектиров Оектиров	- Вания»			

нв. № подл. Подп. и дата

	Зажим ответвительный	<i>Y-859M</i>	UKZ-Z0-859M	ИЕК	шт.	27	
2	Установочные изделия МОП						
2.1	Выключатель 1-клавишный для открытой установки IP54 AQUATIC	BC-20-1-0-A 10A	EVA10-K03-10-54	ИЕК	шт.	2	
2.2	Выключатель 1-клавишный для открытой установки проходной IP54 AQUATIC	BC-20-1-2-A 10A	EVA12-K03-10-54	ИЕК	шт.	-	
2.3	Выключатель 1-клавишный 10А КВАРТА белый с/у	ВС10-1-0-КБ	EVK10-K01-10-DM	ИЕК	шт.	7	
2.4	Датчик движения 1100Bm 180град 12м IP44 белый	ДД-008	LDD10-008-1100-001	ИЕК	шт.	51	
3	Электромонтажные изделия МОП						
3.1	Короδка распаячная для открытой проводки d75х40мм IP44 (RAL 7035, 4 гермоввода) IEK	KM41237	UK011-075-040-000-K41-44	ИЕК	шт.	9	
<i>3.2</i>	Короδка распаячная огнестойкая 100х100х50мм 4P 4мм2 IP55 6 вводов	ПС	UKF30-100-100-050-4-4-09	ИЕК	யா.	3	
3.3	Короδка распаячная d70х30мм для твердых стен (с крышкой)	KM41005	UKT01-070-030-000	ИЕК	шт.	143	
3.4	Короδка установочная СЗ D=68х45мм для твердых стен (с саморезами)		UKT10-068-045-000-A-N-UO	ИЕК	шт.	7	
4	Светотехническая продукция МОП						
4.1	Светильник светодиодный ДБП-24 Вт 1980 Лм 6500К IP65 D210x52 мм ЖКХ круг LITE	ДБП-24		Gauss	шт.	78	
4.2	Светильник светодиодный ДБП-12 Вт 980 Лм 6500К IP65 D140x48 мм ЖКХ круг LITE	ДБП-12		Gauss	யா.	3	
4.3	Светильник светодиодный ДБП-8 Вт 680 Лм 4000К IP65 160х90х46 мм ЖКХ овал Elementary	ДБП-8		Gauss	шт.	2	
4.4	Оповещатель охранно-пожарный световой 220 "Выход" 220В IP52		LSSA1-01-2-220-52-VYHD	ИЕК	шт.	16	
5	Оδορудование						
5.1	Ящик с понижающим трансформатором	ЯТП-0,25 230/36-3 УХ/ IP54	MTT13-036-0251-54	ИЕК	шт.	1	
6	Квартирные щитки						

подл. Подп. и дата

Изм.	Кол.уч	/lucm	№док.	Подп	Дата	

01-2022-30M1.C

					шт.	10	
6.1	Щит 1-комнатной квартиры (или 1-евро) в составе:				шпі.	70	
6.1.1	Бокс на 12 модулей встраиваемый пластик IP41	ЩРВ-Пк-12	MKP12-V-04-12-41	ИЕК	шт.	1	
6.1.2	Выключатель нагрузки (мини-рубильник)	BH-32 1P 63A	MNV10-1-063	ИЕК	шт.	1	
6.1.3	Выключатель автоматический	BA47-29 1P 10A 4,5KA B	MVA20-1-010-B	ИЕК	шт.	1	
6.1.4	Автоматический выключатель дифференциального тока	АВДТ32 С40 30мА	MAD22-5-040-C-30	ИЕК	шт.	1	
6.1.5	Выключатель автоматический	BA47-29 1P 32A 4,5KA C	MVA20-1-032-C	ИЕК	шт.	1	
6.1.6	Выключатель автоматический	BA47-29 1P 16A 4,5κA C	MVA20-1-016-C	ИЕК	шт.	4	
6.1.7	Шина PEN "земля-ноль" 6х9мм 14 / 1		YNN10-14-100	ИЕК	шт.	2	
6.2	Щит 2-комнатной квартиры (или 2-евро) в составе:				шт.	70	
6.2.1	Бокс на 12 модулей встраиваемый пластик IP41	ЩРВ-Пк-12	MKP12-V-04-12-41	ИЕК	шт.	1	
6.2.2	Выключатель нагрузки (мини-рубильник)	BH-32 1P 63A	MNV10-1-063	ИЕК	шт.	1	
6.2.3	Выключатель автоматический	BA47-29 1P 10A 4,5κA B	MVA20-1-010-B	ИЕК	шт.	1	
6.2.4	Автоматический выключатель дифференциального тока	АВДТ32 С40 30мА	MAD22-5-040-C-30	ИЕК	шт.	1	
6.2.5	Выключатель автоматический	BA47-29 1P 32A 4,5KA C	MVA20-1-032-C	ИЕК	шт.	1	
6.2.6	Выключатель автоматический	BA47-29 1P 16A 4,5κA C	MVA20-1-016-C	ИЕК	шт.	5	
6.2.7	Шина PEN "земля-ноль" 6х9мм 14 / 1		YNN10-14-100	ИЕК	шт.	2	
7	Установочные изделия в квартирах						
7.1	Выключатель 1-клавишный КВАРТА белый	BC10-1-0-K5 10A	EVK10-K01-10-DM	ИЕК	шт.	233	
7.2	Выключатель 2-клавишный КВАРТА белый	BC10-2-0-K5 10A	EVK20-K01-10-DM	ИЕК	шт.	159	
7.5	Розетка 1-местная с заземляющим контактом с защитной шторки 16A KBAPTA белый	РС10-3-КБ	ERK11-K01-16-DM	ИЕК	шт.	1248	
7.6	Розетка 1-местная с заземляющим контактом с защитной шторкой с крышкой керамика IP44 16A KBAPTA белый IEK	Ρርδω10-3-ΚΚБ-44	ERK70-K01-10-DM-44	ИЕК	шт.	230	
7. 7	Розетка разборная для скрытой установки для плиты с заземляющим контактом 32A белая	PΠn _Λ 11-01-Cm	ERP11-32-01-K01	ИЕК	шт.	80	
7.8	Звонок "КЛАССИК" 220В		58055	Светозар	шт.	80	
7.9	Кнопка звонка белая 250В		58301	Светозар	шт.	80	
7.10	Розетка 1-местная компьютерная белый	PK10-K5 KBAPTA	EKK10-K01-DM	ИЕК	шт.	80	

Подп. и дата

וו חסקת | חסקת | חסקת

Изм. Колуч Лист №док. Подп Дата

01-2022-ЭОМ1.С

8	Электромонтажные изделия квартир						
8.1	Короδка распаячная d70х30мм для твердых стен (с крышкой	KM41005	UKT01-070-030-000	ИЕК	шт.	1600	
8.2	Коробка установочная СЗ D=68х45мм для твердых стен (с саморезами)		UKT10-068-045-000-A-N-UO	ИЕК	шт.	2030	
8.3	Патрон настенный угловой карболитовый E27 черный	Πκδ27-04-Κ31	EPK13-04-01-K01	ИЕК	шт.	98	
8.4	Патрон подвесной карболитовый Е27 черный	Πκδ27-04-Κ01	EPK10-04-01-K01	ИЕК	шт.	328	
8.5	Пружинно-разжимной металлический анкер	KDH 4	80184	Fischer	шт.	328	
8.6	Труба водогазопроводная легкая неоцинкованная ø40	ΓΟCT3262-75		ИЕК	М	22.5	
8.7	Короδка уравнивания потенциалов для скрытой установки в сплошные стены 103х103х47мм		15977583	ЭТМ	шт.	80	
9	Каδельная продукция – квартиры						
	Силовой кабель с медной жилой, изоляцией и оболочкой из ПВХ пониженной пожарной опасности ВВГнг(A)-LS сечением:		ГОСТ31996-2012	ΚΠC			
9.1	3x10	ВВГнг(A)-LS-3x10			М	1160	
9.2	3x6	ВВГнг(A)-LS-3x6			М	935	
9.3	3x2,5	ВВГнг(A)-LS-3x2,5			М	8410	
9.5	4 <i>x</i> 1,5	ВВГнг(A)-LS-4x1,5			М	575	
9.6	3x1,5	ВВГнг(A)-LS-3x1,5			М	2573	
9.7	2x1,5	ВВГнг(A)-LS-2x1,5			М	570	
9.8	Силовой кабель – 1 на 4 мм2, с медной жилой, изоляцией из сшитого полиэтилена, оболочкой из ПВХ пониженной пожарной опасности, желто-зеленой изоляции	ПуГВнг(A)-LS 1х4	ΓΟCT31996-2012		М	625	
	Потребность в оборудовании, материалах Секция №2						
	ВРУ1.1 в составе:				компл	1	
1.1	Корпус металлический сборный BPY 0 IP31	2000x800x450 SMART	YKM51-2000-800-450-31	ИЕК	шт.	1	

подл. Подп. и дата

Изм.	Кол.уч	/lucm	№док.	Подп	Дата	

01-2022-30M1.C

1.2	Панель боковая для ВРУ IP31 (2шт/компл)	2000.XXX.450 SMART	YKV-PB-20-45	ИЕК	шт.	1	
						,	
1.3	Панель монтажная	1850x762 SMART	YKV-PM-1850-762	ИЕК	шт.	7	
1.4	Изолятор силовой с болтом	SM30 (M8)	YIS11-30-08-B	ИЕК	шт.	8	
1.5	Шина медная 3х20х4000мм	M1T	YBC10-03-020	ИЕК	шт.	1	
1.6	Шина медная 4х40х4000мм	M1T	YBC10-04-040	ИЕК	шт.	1	
1. 7	Реверсивный рубильник 630A ОТ630E03C (без ручки управления и переходника)	0T630E03C	1SCA022785R4430	ABB	шт.	1	
1.8	Ручка "черная" для прямого монтажа I-O-II на ОТ400800 <u>С</u> ABB	OTV800ECK	1SCA022797R2470	ABB	шт.	1	
1.9	Выключатель автоматический BA88-37 3P 320A 35кA MASTER	BA88-37	SVA40-3-0320-02	ABB	шт.	1	
1.10	Трансформатор тока 300/5 кл.точн.0,5S T-0,66 (с шиной)5BA	T-0.66-300/5 5BA 0,5S	OC0000002203	ФКУ ИК-1 (Кострома)	шт.	3	
1.11	Счетчик электроэнергии трехфазный многофункциональный 5(10)A, класс точности 0,5S/0,5	ΦΟБΟС 3T 230B 5(10)A IQORLM-A		Ф0Б0С	шт.	1	
1.12	Короδка испытательная переходная ФКРКИ 23052014 00 (латунь, прозрачная крышка), 220х68х33, IP20 (ЭТ)		ET000327	Электротехник	шт.	1	
1.13	Выключатель автоматический BA88-35 3P 100A 35кA MASTER	BA88-35	SVA30-3-0100-02	ИЕК	шт.	1	
1.14	Выключатель автоматический BA88-35 3P 125A 35кA MASTER	BA88-35	SVA30-3-0125-02	ИЕК	шт.	1	
	Выключатель автоматический BA88-35 3P 160A 35кA MASTER	BA88-35	SVA30-3-0160-02	ИЕК	шт.	1	
1.15	Лампа сменная зеленая матрица/230В		BMS10-230-K06	ИЕК	шт.	1	
1.16	Выключатель автоматический 1Р 4А 4,5кА В	BA47-29	MVA20-1-004-B	ИЕК	шт.	1	
1.17	Наконечник кабельный	DL - 70	UNP10-070-11-12	ИЕК	шт.	5	
1.18	Наконечник кабельный	DL - 95	UNP10-095-14-12	ИЕК	шт.	5	
2	ВРУ 2.1 в составе:				компл	1	
2.1	Корпус металлический сборный BPY 0 IP31	2000x800x450 SMART	YKM51-2000-800-450-31	ИЕК	шт.	1	
2.2	Панель боковая для ВРУ IP31 (2шт/компл)	2000.XXX.450 SMART	YKV-PB-20-45	ИЕК	шт.	1	
2.3	Панель монтажная	1850x762 SMART	YKV-PM-1850-762	ИЕК	шт.	1	
2.4	Изолятор силовой с болтом	SM30 (M8)	YIS11-30-08-B	ИЕК	шт.	8	
2.5	Шина медная Зх20х4000мм	M1T	YBC10-03-020	ИЕК	шт.	1	
		İ	Í	· ··		·	

. Подп. и дата

Изм. Колуч Лист №док. Подп Дата

01-2022-30M1.C

1 0 7	D	0.76205026	405400070507730	I	ĺ	ī	I	1
2.7	Реверсивный рубильник 400A ОТ630E03С (без ручки управления и переходника)	OT630E03C	1SCA022785R4430	ABB	шт.	1		
2.8	Ручка "черная" для прямого монтажа I-O-II на ОТ630800_С ABB	OTV800ECK	1SCA022797R2470	ABB	шт.	1		
2.9	Выключатель автоматический ВА88-37 3P 320A 35кA MASTER	BA88-37	SVA40-3-0320-02	ABB	шт.	1		
2.10	Трансформатор тока 300/5 кл.точн.0,5S T-0,66 (с шиной)5BA	T-0.66-300/5 5BA 0,5S	OC0000002203	ФКУ ИК-1 (Кострома)	шт.	3		
2.11	Счетчик электроэнергии трехфазный многофункциональный 5(10)A, класс точности 0,5S/0,5	ΦΟБΟС 3T 230B 5(10)A IQORLM-A		Ф0Б0С	шт.	1		
2.12	Коробка испытательная переходная ФКРКИ 23052014 00 (латунь, прозрачная крышка), 220х68х33, IP20 (ЭТ)		ET000327	Электротехник	шт.	1		
2.13	Выключатель автоматический BA88-35 3P 125A 35кA MASTER	BA88-35	SVA30-3-0125-02	ИЕК	шт.	1		
2.14	Выключатель автоматический BA88-35 3P 160A 35кA MASTER	BA88-35	SVA30-3-0160-02	ИЕК	шт.	2		
2.15	Лампа сменная зеленая матрица/230В		BMS10-230-K06	ИЕК	шт.	1		
2.16	Выключатель автоматический 230В, 4,5кА	BA47-29 1P 4A	MVA20-1-004-B	ИЕК	шт.	1		
2.17	Наконечник кабельный	DL - 70	UNP10-070-11-12	ИЕК	шт.	5		
2.18	Наконечник кабельный	DL - 95	UNP10-095-14-12	ИЕК	шт.	10		
3	ВРУ 3.1 в составе:							
3.1	Корпус металлический размером 800х650х250мм	ЩМП-4-0 УХЛЗ IP31	YKM40-04-31	ИЕК	шт.	1		
3.2	Счетчик трехфазный электрической энергии прямого	Φ0Б0C 3 230B 5(100)A						
	включения 5-100А, с классом точности 1,0/1,0,	IQORLM(1)-D		Ф0Б0С	шт.	1		
	многотарифный							
3.3	Выключатель нагрузки (мини-рубильник) 400В 100А	BH-32 3P 100A	MNV10-3-100	ИЕК	шт.	1		
3.5	Фотореле цифровое (контактное 10A/IP30) Гермосенсор 2 метра, на дин-рейку	ΦΡ-10Α		НТК Электроника	шт.	-		
3.6	Выключатель автоматический 230В, 4,5кА, х-ра В	BA47-29 1P 10A	MVA20-1-010-B	ИЕК	шт.	7		
3.6	Выключатель автоматический 230В, 4,5кА, х-ра С	BA47-29 1P 16A	MVA20-1-016-C	ИЕК	шт.	6		
3.6	Выключатель автоматический 230В, 4,5кА, х-ра С	BA47-29 1P 25A	MVA20-1-025-C	ИЕК	шт.	2		

№ подл. Подп. и дата

Изм. Колуч Лист №док. Подп Дата

01-2022-30M1.C

1		1	1			1	1	
3.10	Выключатель автоматический 400В, 10кА, х-ра С	BA47-100 3P 80A	MVA40-3-080-C	ИЕК	шт.	1		
3.11	Расцепитель независимый	PH-47	MVA01D-RN	ИЕК	шт.	2		
3.13	Выключатель автоматический 400В, 4,5кА, х-ра С	BA47-29 3P 16A	MVA20-3-016-C	ИЕК	шт.	3		
3.13	Выключатель автоматический 400В, 4,5кА, х-ра С	BA47-29 3P 20A	MVA20-3-020-C	ИЕК	шт.	9		
3.15	Автоматический выключатель дифференциального тока 230B, 16A, 30мA	АВДТ32 С16 30мА	MAD22-5-016-C-30	ИЕК	шт.	2		
3.16	DIN-рейка оцинкованная 60см		YDN10-0060	ИЕК	шт.	1		
3.17	DIN-рейка оцинкованная 45см		YDN10-0045	ИЕК	шт.	3		
3.18	DIN-рейка оцинкованная 20см		YDN10-0020	ИЕК	шт.	1		
3.19	Кронштейн для установки DIN-рейки h=20мм		YDN10D-KH-020	ИЕК	шт.	10		
4	ППУ1 в составе:							
4.1	Корпус металлический размером 800x650x250мм, красного цвета	ЩМП-4-0 У2 IP54 RAL 3020	IND-YKM40-04-54	ИЕК	шт.	1		
4.2	Счетчик трехфазный электрической энергии прямог о включения 5–100А, с классом точности 1,0/1,0, многотарифный	Φ0Б0C 3 230B 5(100)A IQORLM(1)-D		Φ0Б0С	шт.	1		
4.3	Выключатель автоматический BA88-32 3P 63A 25кA MASTER	BA88-32	SVA10-3-0063-02	ИЕК	шт.	1		
4.4	Выключатель автоматический 400B, 4.5кA, х-ка D	BA47-29 3P 40A	MVA20-3-040-D	ИЕК	шт.	3		
4.5	Выключатель автоматический 230В, 4,5кА, х-ка В	BA47-29 1P 10A	MVA20-1-010-B	ИЕК	шт.	11		
4.6	Выключатель автоматический 230В, 4,5кА, х-ка С	BA47-29 1P 10A	MVA20-1-010-C	ИЕК	шт.	1		
4.7	Фотореле цифровое (контактное 10A/IP30) Гермосенсор 2 метра, на дин-рейку	ΦΡ-10Α		НТК Электроника	шт.	1		
4.8	DIN-рейка оцинкованная 45см		YDN10-0045	ИЕК	шт.	2		
4.9	Кронштейн для установки DIN-рейки h=20мм		YDN10D-KH-020	ИЕК	шт.	4		
5	Оборудование							
5.1	Ящик с понижающим трансформатором	ЯТП-0,25 230/36-3 УХ/12	MTT13-036-0251-54	ИЕК	шт.	4		

подл. Подп. и дата

Изм. Колцч Лист №док. Подп Дата

01-2022-30M1.C

		IP54					
5.2	Шкаф автоматического ввода резерва 80А, 2 ввода, 380В	ЩАП-53 80A IP31		000 "АБОВЯН ТЕХНОЛОДЖИ"	шт.	1	
5.3	Антенна	АНТЕЙ-909М SMA			шт.	4	
6	Щит для управления воронками с обогревом ЩС-ОВ1						
	в составе:						
6.1	Корпус металлический распределительный	ЩРн-24з-1 36 УХЛЗ IP31	MKM14-N-24-31-Z	ИЕК	шт.	1	
6.2	Выключатель нагрузки (мини-рубильник) 2Р 20А, 230В	BH-32, 20A, 1P	MNV10-1-020	ИЕК	யா.	1	
6.3	Выключатель автоматический 230В, 4,5кА, х-ра С	BA47-29 1P 16A	MVA20-1-016-C	ИЕК	шт.	1	
6.4	Выключатель автоматический 230В, 4,5кА, х-ра С	BA47-29 1P 10A	MVA20-1-010-C	ИЕК	шт.	1	
6.5	Контактор модульный	KM20-20M AC	MKK11-20-20	ИЕК	шт.	1	
6.6	Автоматический выключатель дифференциального тока 230B, 6A, 30мА	АВДТ32 С6 6А	MAD22-5-006-C-30	ИЕК	шт.	3	
6.7	Терморегулятор для систем снеготания с датчиком осадков, максимальная нагрузка ЗкВт, 16А, длина провода датчика 4м	Terneo sneg		Terneo	шт.	1	
6.8	Шина N "ноль" на DIN-изоляторе типа "Стойка"	ШНИ-6х9-12-С-С	YNN10-69-12P-K07	ИЕК	шт.	2	
6.9	Шина N "ноль" на DIN-изоляторе типа "Стойка"	ШНИ-6х9-12-С-Ж	YNN10-69-12P-K05	ИЕК	шт.	2	
6.10	Провод медный с изоляцией из ПВХ ПУГВ 1x1,5	ΓΟCT 31996-2012		КПС	М	2	
7	Этажные щиты						
1.1	Щит этажный на 5 квартир в составе:				шт.	1	
1.2	Корпус металлический	EKF PROxima	mb29-v-5	EKF	шт.	1	
1.3	Счетчик однофазный многотарифный	Φοδος 1 230B 5-80A IQORLM(1)-C		Ф0Б0С	шт.	5	
1.4	Выключатель нагрузки (мини-рубильник)	BH-32 3P 63A	MNV10-3-063	ИЕК	шт.	5	

Изм. Колуч Лист №док. Подп Дата

01-2022-ЭОМ1.С

/lucn

1.5	Выключатель автоматический 230В, 4,5кА, х-ра С	BA47-29 1P 50A	MVA20-1-050-C	ИЕК	шт.	5	Ī	
1.6	Зажим ответвительный	<i>Y-870M</i>	UKZ-ZO-870M	ИЕК	шт.	15		
1.1	Щит этажный на 6 квартир в составе:				шт.	8		
1.2	Корпус металлический	EKF PROxima	mb29-v-6	EKF	шт.	1		
1.3	Счетчик однофазный многотарифный	Φοδος 1 230B 5-80A IQORLM(1)-C		Ф0Б0С	шт.	6		
1.4	Выключатель нагрузки (мини-рубильник)	BH-32 3P 63A	MNV10-3-063	ИЕК	шт.	6		
1.5	Выключатель автоматический 230В, 4,5кА, х-ра С	BA47-29 1P 50A	MVA20-1-050-C	ИЕК	шт.	6		
1.6	Зажим ответвительный	Y-870M	UKZ-ZO-870M	ИЕК	шт.	18		
8	Установочные изделия МОП							
8.1	Выключатель 1-клавишный для открытой установки IP54 AQUATIC	BC-20-1-0-A 10A	EVA10-K03-10-54	ИЕК	шт.	7		
8.2	Выключатель 1-клавишный для открытой установки проходной IP54 AQUATIC	BC-20-1-2-A 10A	EVA12-K03-10-54	ИЕК	шт.	6		
8.3	Розетка 1-местная для открытой установки с заземляющим контактом и крышкой 16A IP54 AQUATIC	РСш12-2-А	ERA12-K03-16-54	ИЕК	шт.	3		
8.4	Выключатель 1-клавишный 10А КВАРТА белый	ВС10-1-0-КБ	EVK10-K01-10-DM	ИЕК	шт.	7		
8.5	Датчик движения 1100Вт 180град 12м IP44 белый	ДД-008	LDD10-008-1100-001	ИЕК	шт.	51		
9	Электромонтажные изделия МОП							
9.1	Коробка распаячная для открытой проводки d75x40мм IP44 (RAL 7035, 4 гермоввода) IEK	KM41237	UK011-075-040-000-K41-44	ИЕК	шт.	19		
9.2	Коробка распаячная огнестойкая 100x100x50мм 4P 4мм2 IP55 6 вводов	ΠC	UKF30-100-100-050-4-4-09	ИЕК	шт.	9		
9.3	Коробка распаячная d70х30мм для твердых стен (с крышкой)	KM41005	UKT01-070-030-000	ИЕК	шт.	143		
9.4	Коробка установочная СЗ D=68x45мм для твердых стен (с саморезами)		UKT10-068-045-000-A-N-UO	ИЕК	шт.	6		
10	Светотехническая продукция МОП							

л. Подп. и дата 🛚 🛭 Вз

						Г
Изм	Колич	/lucm	Nōy∪ĸ	Подп	Лата	

01-2022-30M1.C

0.1	Светильник светодиодный ДБП-24Вт 1980 Лм 6500К IP65 D210x52 мм ЖКХ круг HALL Gauss	ДБП-24		Gauss	шт.	73	
0.2	Светильник светодиодный ДБП-8 Вт 680 Лм 4000К IP65 160х90х46 мм ЖКХ овал Elementary	ДБП-8		Gauss	шт.	2	
0.3	Светильник светодиодный ДБП-12 Вт 680 Лм 4000К IP65 160х90х46 мм ЖКХ овал Elementary	ДБП-12		Gauss	шт.	3	
10.4	Оповещатель охранно-пожарный световой 220 "Выход" 220В IP52		LSSA1-01-2-220-52-VYHD	ИЕК	шт.	16	
10.5	Светильник светодиодный 40Вт 6500К IP65 1200м	ДСП 1422	LDSP0-1422-40-6500-K01	ИЕК	шт.	8	
11	Квартирные щитки						
11.1	Щит 1-комнатной квартиры (или 1-евро) в составе:				шт.	9	
11. 1. 1	Бокс на 12 модулей встраиваемый пластик IP41	ЩРВ-Пк-12	MKP12-V-04-12-41	ИЕК	шт.	1	
11.1.2	Выключатель нагрузки (мини-рубильник)	BH-32 1P 63A	MNV10-1-063	ИЕК	шт.	1	
11.1.3	Выключатель автоматический	BA47-29 1P 10A 4,5KA B	MVA20-1-010-B	ИЕК	шт.	1	
11.1.4	Автоматический выключатель дифференциального тока	АВДТ32 С40 30мА	MAD22-5-040-C-30	ИЕК	шт.	1	
11.1.5	Выключатель автоматический	BA47-29 1P 32A 4,5KA C	MVA20-1-032-C	ИЕК	шт.	1	
11.1.6	Выключатель автоматический	BA47-29 1P 16A 4,5KA C	MVA20-1-016-C	ИЕК	шт.	4	
11.1.7	Шина PEN "земля-ноль" 6х9мм 14 / 1		YNN10-14-100	ИЕК	шт.	2	
11.2	Щит 2-комнатной квартиры (или 2-евро) в составе:				шт.	17	
11.2.1	Бокс на 12 модулей встраиваемый пластик IP41	ЩРВ-Пк-12	MKP12-V-04-12-41	ИЕК	шт.	1	
11.2.2	Выключатель нагрузки (мини-рубильник)	BH-32 1P 63A	MNV10-1-063	ИЕК	шт.	1	
11.2.3	Выключатель автоматический	BA47-29 1P 10A 4,5KA B	MVA20-1-010-B	ИЕК	шт.	1	
11.2.4	Автоматический выключатель дифференциального тока	АВДТ32 С40 30мА	MAD22-5-040-C-30	ИЕК	шт.	1	
11.2.5	Выключатель автоматический	BA47-29 1P 32A 4,5KA C	MVA20-1-032-C	ИЕК	шт.	1	
11.2.6	Выключатель автоматический	BA47-29 1P 16A 4,5KA C	MVA20-1-016-C	ИЕК	шт.	5	
11.2.7	Шина PEN "земля-ноль" 6х9мм 14 / 1		YNN10-14-100	ИЕК	шт.	2	

л. Подп. и дата Взо

Изм. Колуч Лист №док. Подп Дата

01-2022-ЭОМ1.С

/lucr

11.3	Щит 3-комнатной квартиры (или 3-евро) в составе:				шт.	18	
11.3.1	Бокс на 15 модулей встраиваемый пластик IP41	ЩРВ-Пк-15	MKP12-V-04-15-41	ИЕК	шт.	1	
1.3.2	Выключатель нагрузки (мини-рубильник)	BH-32 1P 63A	MNV10-1-063	ИЕК	шт.	1	
1.3.3	Выключатель автоматический	BA47-29 1P 10A 4,5KA B	MVA20-1-010-B	ИЕК	шт.	1	
11.3.4	Автоматический выключатель дифференциального тока	АВДТ32 С40 30мА	MAD22-5-040-C-30	ИЕК	шт.	1	
11.3.5	Выключатель автоматический	BA47-29 1P 32A 4,5KA C	MVA20-1-032-C	ИЕК	шт.	1	
11.3.6	Выключатель автоматический	BA47-29 1P 16A 4,5KA C	MVA20-1-016-C	ИЕК	шт.	6	
11.3.7	Шина PEN "земля-ноль" 6х9мм 14 / 1		YNN10-14-100	ИЕК	шт.	2	
11.4	Щит 4-комнатной квартиры (или 4-евро) в составе:				шт.	8	
11.4.1	Бокс на 15 модулей встраиваемый пластик IP41	ЩРВ-Пк-15	MKP12-V-04-15-41	ИЕК	шт.	1	
11.4.2	Выключатель нагрузки (мини-рубильник)	BH-32 1P 63A	MNV10-1-063	ИЕК	шт.	1	
11.4.3	Выключатель автоматический	BA47-29 1P 10A 4,5KA B	MVA20-1-010-B	ИЕК	шт.	1	
11.4.4	Автоматический выключатель дифференциального тока	АВДТ32 С40 30мА	MAD22-5-040-C-30	ИЕК	шт.	1	
11.4.5	Выключатель автоматический	BA47-29 1P 32A 4,5KA C	MVA20-1-032-C	ИЕК	шт.	1	
11.4.6	Выключатель автоматический	BA47-29 1P 16A 4,5KA C	MVA20-1-016-C	ИЕК	шт.	7	
11.4.7	Шина PEN "земля-ноль" 6х9мм 14 / 1		YNN10-14-100	ИЕК	шт.	2	
15.4	Щит квартиры в составе:				шт.	1	
15.4.1	Бокс на 15 модулей встраиваемый пластик IP41	ЩРВ-Пк-15	MKP12-V-04-15-41	ИЕК	шт.	1	
15.4.2	Выключатель нагрузки (мини-рубильник)	BH-32 1P 63A	MNV10-1-063	ИЕК	шт.	1	
15.4.3	Выключатель автоматический	BA47-29 1P 10A 4,5KA B	MVA20-1-010-B	ИЕК	шт.	1	
15.4.4	Автоматический выключатель дифференциального тока	АВДТ32 С40 30мА	MAD22-5-040-C-30	ИЕК	шт.	1	
15.4.5	Выключатель автоматический	BA47-29 1P 32A 4,5KA C	MVA20-1-032-C	ИЕК	шт.	1	
15.4.6	Выключатель автоматический	BA47-29 1P 16A 4,5KA C	MVA20-1-016-C	ИЕК	шт.	7	
15.4.7	Шина PEN "земля-ноль" 6х9мм 14 / 1		YNN10-14-100	ИЕК	шт.	2	
12	Установочные изделия в квартирах						
12.1	Выключатель 1-клавишный КВАРТА белый	BC10-1-0-K5 10A	EVK10-K01-10-DM	ИЕК	шт.	239	

Изм. Колуч Лист №док.

12.2	Выключатель 2-клавишный КВАРТА белый	ВС10-2-0-КБ 10А	EVK20-K01-10-DM	ИЕК	шт.	177	
12.3	Розетка 1-местная с заземляющим контактом с защитной шторки 16A KBAPTA белый	РС10-3-КБ	ERK11-K01-16-DM	ИЕК	шт.	886	
12.4	Розетка 1-местная с заземляющим контактом с защитной шторкой с крышкой керамика IP44 16A KBAPTA белый IEK	Ρርδω10-3-ΚΚБ-44	ERK70-K01-10-DM-44	ИЕК	шт.	248	
12.5	Розетка разборная для скрытой установки для плиты с заземляющим контактом 32A белая	PΠn <i>n</i> 11-01-Cm	ERP11-32-01-K01	ИЕК	шт.	53	
12.6	Звонок "КЛАССИК" 220В		58055	Светозар	шт.	53	
12.7	Кнопка звонка белая 250В		58301	Светозар	шт.	53	
12.8	Розетка 1-местная компьютерная белый	PK10-K5 KBAPTA	EKK10-K01-DM	ИЕК	шт.	53	
12.9	Проходной выключатель		EVK10-K01-10-DM	IEK	шт.	2	
12.10	Тепловая завеса мощностью 3,5 кВт				шт.	1	
13	Электромонтажные изделия квартиры						
13.1	, , , , , , , , , , , , , , , , , , ,	KM41005	UKT01-070-030-000	ИЕК	шт.	2112	
13.2	Коробка установочная СЗ D=68x45мм для твердых стен (с саморезами)		UKT10-068-045-000-A-N-UO	ИЕК	шт.	2014	
13.3	Патрон настенный угловой карболитовый Е27 черный	Πκδ27-04-Κ31	EPK13-04-01-K01	ИЕК	шт.	112	
13.4	Патрон подвесной карболитовый Е27 черный	Πκδ27-04-Κ01	EPK10-04-01-K01	ИЕК	шт.	346	
13.5	Пружинно-разжимной металлический анкер	KDH 4	80184	Fischer	шт.	346	
13.6	Труба водогазопроводная легкая неоцинкованная ø40	ΓΟCT3262-75		ИЕК	М	21.2	
13.7	Коробка уравнивания потенциалов для скрытой установки в сплошные стены 103х103х47мм		15977583	ЭТМ	шт.	53	
14	Каδельная продукция – квартиры						
	Силовой кабель с медной жилой, изоляцией и оболочкой из ПВХ пониженной пожарной опасности ВВГнг(A)-LS сечением:		ГОСТ31996-2012	КПС			
14.1	3x10	ВВГнг(A)-LS-3x10			М	826	
14.2	3x6	ВВГнг(A)-LS-3x6			М	820	
14.3	3x2,5	ВВГнг(A)-LS-3x2,5			М	7090	
14.4	5x1,5	ВВГнг(A)-LS-5x1,5			М	19	
14.5	4x1,5	ВВГнг(A)-LS-4x1,5			М	610	

л. Подп. и дата

Изм. Колуч Лист №док. Подп Дата

01-2022-30M1.C

14.6	3x1,5	ВВГнг(A)-LS-3x1,5			М	3395	
14.7	2x1,5	ВВГнг(A)-LS-2x1,5			М	650	
14.8	Силовой кабель – 1 на 4 мм2, с медной жилой, изоляцией из сшитого полиэтилена, оболочкой из ПВХ пониженной пожарной опасности, желто-зеленой изоляции	ПуГВнг(A)-LS 1x4	ΓΟCT31996-2012		М	790	
	Потребность в оборудовании, материалах Секция №3						
1	Этажные щиты						
1.1	Щит этажный на 8 квартир в составе:				шт.	1	
	Корпус металлический	EKF PROxima	mb29-v-8	EKF	шт.	1	
	Счетчик однофазный многотарифный	Φοδος 1 230B 5-80A IQORLM(1)-C		Ф0Б0С	шт.	8	
	Выключатель нагрузки (мини-рубильник)	BH-32 3P 63A	MNV10-3-063	ИЕК	шт.	8	
	Выключатель автоматический 230В, 4,5кА, х-ра С	BA47-29 1P 50A	MVA20-1-050-C	ИЕК	шт.	8	
	Зажим ответвительный	<i>Y</i> -870M	UKZ-Z0-870M	ИЕК	шт.	24	
1.2	Щит этажный на 9 квартир в составе:				шт.	4	
	Корпус металлический на 9 квартир	EKF PROxima	mb29-v-9	EKF	шт.	1	
	Счетчик однофазный многотарифный	Φοδος 1 230B 5-80A IQORLM(1)-C		Ф0Б0С	шт.	9	
	Выключатель нагрузки (мини-рубильник)	BH-32 3P 63A	MNV10-3-063	ИЕК	шт.	9	
	Выключатель автоматический 230В, 4,5кА, х-ра С	BA47-29 1P 50A	MVA20-1-050-C	ИЕК	шт.	9	
	Зажим ответвительный	<i>Y-870M</i>	UKZ-Z0-870M	ИЕК	шт.	27	
1.3	Щит этажный на 9 квартир в составе:				шт.	4	
	Корпус металлический на 9 квартир	EKF PROxima	mb29-v-9	EKF	шт.	1	
	Счетчик однофазный многотарифный	Φοδος 1 230B 5-80A IQORLM(1)-C		ФОБОС	шт.	9	

Изм. Колуч Лист №док. Подп Дата

01-2022-ЭОМ1.С

		ı			1	1	1	
	Выключатель нагрузки (мини-рубильник)	BH-32 3P 63A	MNV10-3-063	ИЕК	шт.	9		
	Выключатель автоматический 230В, 4,5кА, х-ра С	BA47-29 1P 50A	MVA20-1-050-C	ИЕК	шт.	9		
	Зажим ответвительный	Y-859M	UKZ-Z0-859M	ИЕК	шт.	27		
2	Установочные изделия МОП							
2.1	Выключатель 1-клавишный для открытой установки проходной IP54 AQUATIC	BC-20-1-2-A	EVA12-K03-10-54	ИЕК	шт.	4		
2.2	Выключатель 1-клавишный для открытой установки IP54 AQUATIC	BC-20-1-0-A 10A	EVA10-K03-10-54	ИЕК	шт.	6		
2.3	Выключатель 1-клавишный 10А КВАРТА белый с/у	BC10-1-0-K5	EVK10-K01-10-DM	ИЕК	шт.	7		
2.4	Датчик движения 1100Вт 180град 12м ІР44 белый	ДД-008	LDD10-008-1100-001	ИЕК	шт.	51		
3	3 405							
<u> </u>	Электромонтажные изделия МОП							
3.1	Короδка распаячная для открытой проводки d75х40мм IP44 (RAL 7035, 4 гермоввода) IEK	KM41237	UK011-075-040-000-K41-44	ИЕК	шт.	14		
3.2	Коробка распаячная огнестойкая 100x100x50мм 4P 4мм2 IP55 6 вводов	ПС	UKF30-100-100-050-4-4-09	ИЕК	шт.	5		
3.3	Коробка распаячная d70x30мм для твердых стен (с крышкой	KM41005	UKT01-070-030-000	ИЕК	шт.	143		
3.4	Коробка установочная СЗ D=68x45мм для твердых стен (с саморезами)		UKT10-068-045-000-A-N-UO	ИЕК	шт.	6		
4	Светотехническая продукция МОП							
4.1	Светильник светодиодный ДБП-24 Вт 1980 Лм 6500K IP65 D210x52 мм ЖКХ круг HALL Gauss	ДБП-24		Gauss	шт.	81		
4.2	Светильник светодиодный ДБП-12 Вт 1980 Лм 6500K IP65 D210x52 мм ЖКХ круг HALL Gauss	ДБП-12		Gauss	шт.	3		
4.3	Светильник светодиодный ДБП-8 Вт 680 Лм 4000К IP65 160х90х46 мм ЖКХ овал Elementary	ДБП-8		Gauss	шт.	2		
4.4	Оповещатель охранно-пожарный световой 220 "Выход" 220В IP52		LSSA1-01-2-220-52-VYHD	ИЕК	шт.	16		

May Vogus Augm Nodes Flode Flores

01-2022-30M1.C

/lucr

Α3

5	Оборудование						
5.1	Ящик с понижающим трансформатором	ЯТП-0,25 230/36-3 УХЛ2 IP54	MTT13-036-0251-54	ИЕК	шт.	1	
6	Квартирные щитки						
6.1	Щит 1-комнатной квартиры (или 1-евро) в составе:				шт.	10	
6.1.1	Бокс на 12 модулей встраиваемый пластик IP41	ЩРВ-Пк-12	MKP12-V-04-12-41	ИЕК	шт.	1	
6.1.2	Выключатель нагрузки (мини-рубильник)	BH-32 1P 63A	MNV10-1-063	ИЕК	шт.	1	
6.1.3	Выключатель автоматический	BA47-29 1P 10A 4,5KA B	MVA20-1-010-B	ИЕК	шт.	1	
6.1.4	Автоматический выключатель дифференциального тока	АВДТ32 С40 30мА	MAD22-5-040-C-30	ИЕК	шт.	1	
6.1.5	Выключатель автоматический	BA47-29 1P 32A 4,5KA C	MVA20-1-032-C	ИЕК	шт.	1	
6.1.6	Выключатель автоматический	BA47-29 1P 16A 4,5KA C	MVA20-1-016-C	ИЕК	шт.	4	
6.1.7	Шина PEN "земля-ноль" 6х9мм 14 / 1		YNN10-14-100	ИЕК	шт.	2	
6.2	Щит 2-комнатной квартиры (или 2-евро) в составе:				шт.	70	
6.2.1	Бокс на 12 модулей встраиваемый пластик IP41	ЩРВ-Пк-12	MKP12-V-04-12-41	ИЕК	шт.	1	
6.2.2	Выключатель нагрузки (мини-рубильник)	BH-32 1P 63A	MNV10-1-063	ИЕК	шт.	1	
6.2.3	Выключатель автоматический	BA47-29 1P 10A 4,5KA B	MVA20-1-010-B	ИЕК	шт.	1	
6.2.4	Автоматический выключатель дифференциального тока	АВДТ32 С40 30мА	MAD22-5-040-C-30	ИЕК	шт.	1	
6.2.5	Выключатель автоматический	BA47-29 1P 32A 4,5KA C	MVA20-1-032-C	ИЕК	шт.	1	
6.2.6	Выключатель автоматический	BA47-29 1P 16A 4,5KA C	MVA20-1-016-C	ИЕК	шт.	5	
6.2.7	Шина PEN "земля-ноль" 6х9мм 14 / 1		YNN10-14-100	ИЕК	шт.	2	
7	Установочные изделия в квартирах						
7.1	Выключатель 1-клавишный КВАРТА белый	ВС10-1-0-КБ 10А	EVK10-K01-10-DM	ИЕК	шт.	232	
7.2	Выключатель 2-клавишный КВАРТА белый	BC10-2-0-K5 10A	EVK20-K01-10-DM	ИЕК	шт.	159	
7.5	Розетка 1-местная с заземляющим контактом с защитной шторки 16A KBAPTA белый	РС10-3-КБ	ERK11-K01-16-DM	ИЕК	шт.	1248	
7.6	Розетка 1-местная с заземляющим контактом с защитной	Ρርδω10-3-ΚΚБ-44	ERK70-K01-10-DM-44	ИЕК	шт.	230	

зл. Подп. и дата Вз

Изм. Колуч Лист №док. Подп Дата

01-2022-ЭОМ1.С

/1ucm 15

	шторкой с крышкой керамика IP44 16A KBAPTA белый IEK						
7.7	Розетка разборная для скрытой установки для плиты с заземляющим контактом 32A белая	PΠnл11-01-Cm	ERP11-32-01-K01	ИЕК	шт.	80	
7.8	Звонок "КЛАССИК" 220В		58055	Светозар	шт.	80	
7.9	Кнопка звонка белая 250В		58301	Светозар	шт.	80	
7.10	Розетка 1-местная компьютерная белый	PK10-K5 KBAPTA	EKK10-K01-DM	ИЕК	шт.	80	
9	Электромонтажные изделия квартир						
8.1	Коробка распаячная d70x30мм для твердых стен (с крышкой	KM41005	UKT01-070-030-000	ИЕК	шт.	1600	
8.2	Короδка установочная СЗ D=68x45мм для твердых стен (с саморезами)		UKT10-068-045-000-A-N-UO	ИЕК	யா.	2029	
8.3	Патрон настенный угловой карболитовый Е27 черный	Πκδ27-04-Κ31	EPK13-04-01-K01	ИЕК	шт.	98	
8.4	Патрон подвесной карболитовый Е27 черный	Πκδ27-04-Κ01	EPK10-04-01-K01	ИЕК	шт.	328	
<i>9.5</i>	Пружинно-разжимной металлический анкер	KDH 4	80184	Fischer	шт.	328	
3.6	Труба водогазопроводная легкая неоцинкованная ø40	ΓΟCT3262-75		ИЕК	М	22.5	
8.7	Короδка уравнивания потенциалов для скрытой установки в сплошные стены 103х103х47мм		15977583	ЭТМ	шт.	80	
9	Кабельная продукция – квартиры						
	Силовой кабель с медной жилой, изоляцией и оболочкой из ПВХ пониженной пожарной опасности ВВГнг(A)-LS сечением:		ГОСТЗ1996-2012	КПС			
9.1	3x10	ВВГнг(A)-LS-3x10			М	1160	
9.2	<i>3x6</i>	ВВГнг(A)-LS-3x6			М	935	
9.3	3x2,5	ВВГнг(A)-LS-3x2,5			М	8410	
9.5	4x1,5	ВВГнг(A)-LS-4x1,5			М	575	
9.6	3x1,5	ВВГнг(A)-LS-3x1,5			М	2573	
9. 7	2x1,5	ВВГнг(A)-LS-2x1,5			М	570	
9.8	Силовой кабель – 1 на 4 мм2, с медной жилой, изоляцией из сшитого полиэтилена, оболочкой из ПВХ пониженной пожарной опасности, желто-зеленой изоляции	ПуГВнг(A)-LS 1x4	ГОСТ31996-2012		М	625	
9.8	Силовой кабель – 1 на 4 мм2, с медной жилой, изоляцией из сшитого полиэтилена, оболочкой из ПВХ пониженной	ПуГВнг(A)-LS 1x4	ГОСТ31996-2012		М	1205	

одл. Подп. и дата

Изм. Колуч Лист №док. Подп Дата

01-2022-30M1.C

/lucr

	пожарной опасности, желто-зеленой изоляции					
	Кабельная продукция (магистральные и групповые сети)					
	Силовой кабель с медной жилой, изоляцией и оболочкой из ПВХ пониженной пожарной опасности ВВГнг(A)-LS сечением:	ΓΟΣΤ31996-2012	КПС			
	5x4			М	452	
	5x2,5			М	40	
	4x2,5			М	60	
	3x2,5			М	950	
	3x1,5			М	916	
	2x1,5			М	42	
)	Силовой кабель с медной жилой, изоляцией и оболочкой из ПВХ огнестойкий ВВГнг(A)-FRLS сечением:	ΓΟCT31996-2012	КПС			
	5x35			М	16	
	5x10			М	223	
	4x2,5			М	90	
	3x2,5			М	573	
	3x1,5			М	936	
	2×1,5			М	15	
3	Силовой кабель с алюминиевой жилой, изоляцией и оболочкой из ПВХ пониженной пожарной опасности АВВГнг(A)–LS сечением:	ΓΟCT31996-2012	КПС			
	1х70 с изоляцией черного цвета			М	495	
	1х70 с изоляцией синего цвета			М	165	
	1х70 с изоляцией желто-зеленого цвета			М	165	
	1х95 с изоляцией черного цвета			М	540	
	1х95 с изоляцией синего цвета			М	180	
	1х95 с изоляцией желто-зеленого цвета			М	180	
)						
3	Материалы для прокладки кабельной продукции					

дл. Подп. и дата Взс

Изм. Колуч Лист №док. Подп Дата

01-2022-30M1.C

	(магистральные и групповые сети)						
3.1	Труба ПВХ гибкая гофр. д.63мм, лёгкая с протяжкой		CTG20-63-K41-015I	ИЗК	М	30	
3.2	Труδα ПВХ гладкая д.63мм, лёгкая с протяжкой		CTR10-063-K41-015I	иэк	М	360	
3.5	Труба ПВХ гибкая гофр. д.32мм, лёгкая с протяжкой		CTG20-32-K41-015I	ИЭК	М	20	
3.6	Труба ПВХ гладкая д.32мм, лёгкая с протяжкой		CTR10-032-K41-015I	ИЭК	М	-	
3.7	Держатель хомутный для труб со стяжкой	d32-63 CFF2 серый	CTA10MP-CFF263-K41-100	ИЭК	шт.	600	
3.8	Труба ПВХ гибкая гофр. д.25мм, лёгкая с протяжкой		CTG20-25K41-015I	иэк	М	180	
3.9	Труδа ПВХ гладкая д.25мм, лёгкая с протяжкой		CTR10-025-K41-015I	иэк	М	45	
3.10	Держатель с защёлкой	CF25	CTA10D-CF25-K41-100	иэк	шт.	225	
3.11	Труба ПВХ гибкая гофр. д.20мм, лёгкая с протяжкой		CTG20-20-K41-015I	ИЭК	М	101	
3.12	Труδа ПВХ гладкая д.20мм, лёгкая с протяжкой		CTR10-020-K41-015I	ИЭК	М	100	
3.13	Держатель с защёлкой	CF20	CTA10D-CF20-K41-100	ИЗК	шт.	288	
3.14	Труба водогазопроводная легкая неоцинкованная ø40				М	15	
4	Лотки металлические						
4.1	Лоток металлический перфорированный	400x100 3000mm	35345	DKC	шт.	4	
4.3	Лоток металлический перфорированный	300x100 3000mm	35344	DKC	шт.	29	
4.5	Крышка с заземлением на лоток	осн.400 L3000	35526	DKC	шт.	4	
4.7	Крышка с заземлением на лоток	осн.300 L3000	35525	DKC	шт.	29	
4.11	Перегородка 100мм	SEP L3000	36510	DKC	шт.	33	
4.13	Консоль усиленная, осн.500	BBH-60	BBH6050	DKC	шт.	10	
4.15	Консоль усиленная, осн.300	BBH-60	BBH6030	DKC	шт.	61	
5	Материалы для заземления молниезащиты						
5.1	Сталь прокатная полосовая 4х40мм горячего цинкования	ΓΟCT 103-2006			М	300	
5.2	Сталь прокатная полосовая 4х40мм	ΓΟCT 103-2006			М	330	
5.3	Сталь черная круглая Ф18мм 3000мм горячего цинкования	ΓΟCT 2590-2006			шт.	3	
5.4	Труба водогазопроводная легкая неоцинкованная размером	MP70x3,2			М	1	

Подп. и дата

18. № подл. Подп. и

Изм. Колуч Лист №док. Подп Дата

01-2022-ЭОМ1.С

/luc

5.5	Стальной электрический щит ГЗШ-20 с установленной медной заземляющей полосой 40х4мм на 20 подключений, IP31			OOO "BOLTA"	шт.	1	
5.6	Пруток стальной оцинкованный Ф 8 мм		NC1008	DKC	М	1260	
5.7	Держатель "пруток 8мм" пластиковый, h=35мм		ND2104	DKC	шт.	850	
5.8	Универсальный зажим стальной оцинкованный		NG3103	DKC	шт.	115	
5.9	Крестовый соединитель с разделительной пластиной		NG3101	DKC	шт.	15	
5.10	Клемма	К1–ГЦ–01	301-021		шт.	450	

Примечания:

- 1. Метизы и прочие крепежные изделия не учтены.
- 2. Возможно применения материалов и оборудования других производителей с аналогичными техническими характеристиками.

Изм	Колцч	/Jucm	Nōg∪r	Подп	Лата	